
## 平 面 図

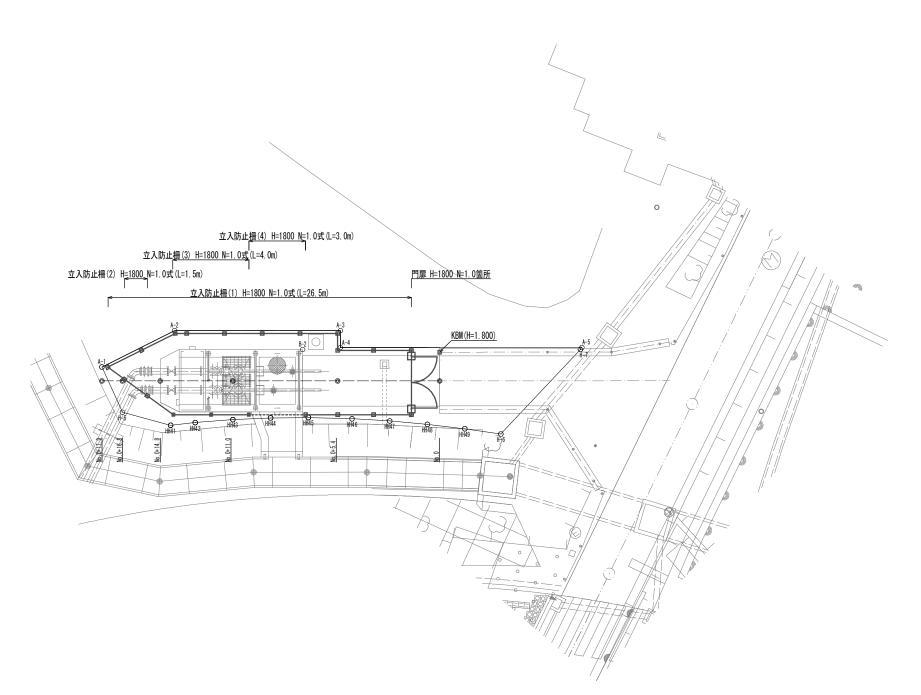




測 点	Х	Υ		
A-1	-139627.844	47549. 826		
A-2	-139626. 321	47553. 851		
A-3	-139627. 212	47562. 592		
A-4	-139628. 107	47562. 501		
A-5	-139629. 405	47575. 220		
H-7	-139629. 495	47575. 132		
H-6	-139633.550	47570. 484		
HH49	-139633.049	47568. 616		
HH48	-139632.616	47566. 664		
HH47	-139632. 238	47564. 700		
HH46	-139631.919	47562. 725		
HH45	-139631.618	47560. 431		
HH44	-139631.434	47558. 439		
HH43	-139631.320	47556. 442		
HH42	-139631.276	47554. 443		
HH41	-139631. 284	47553. 132		
H-5	-139630. 341	47550. 661		
B-1	-139630. 622	47553. 648		
B-2	-139628.004	47560. 501		


### ※二の図面は41サイブを頂サレオス


※この図面はA1サイズを原寸とする。			
工事名	令和 2 年度 下工下施排第 1 号 江戸橋第二排水機場場内整備工事		
施工箇所名	津市 江戸橋一丁目 地内		
図面名	平面図		
縮 尺	1:100 図面番号 1 / 7		
事業所名	津市上下水道事業局下水道工務課		


### 横断面図

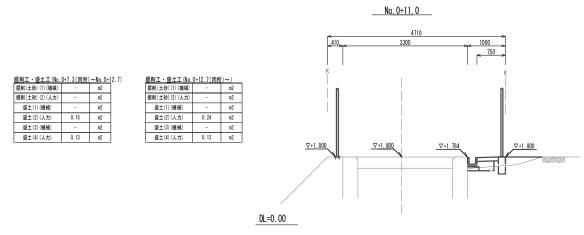


作業土工(No. 0+7. 3)	(同所)~No.(	0+12.7
床掘り(1)(機械)	-	m2
床掘り(2)(人力)	0.13	т2
埋戻し(1)(機械)	-	т2
埋戻し(2)(人力)	0.05	т2

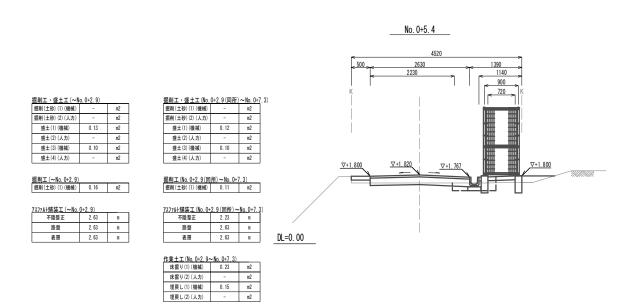

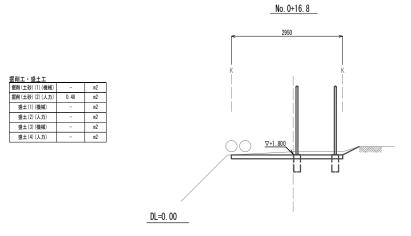

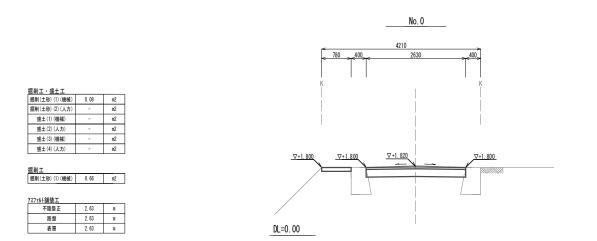


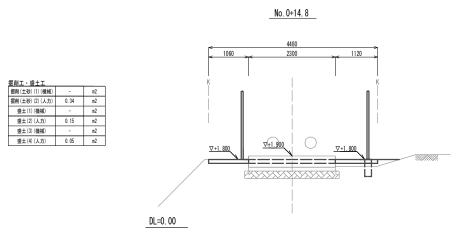

ж = од ш ож от том от т			
工事名	令和2年度 下工下施排第1号 江戸橋第二排水機場場内整備工事		
施工箇所名	津市 江戸橋一丁目 地内		
図面名	横断面図		
縮 尺	1:50	図面番号	2 / 7
事業所名	津市上下水道事業局下水道工務課		
	施工箇所名図面名縮尺	施工箇所名 津市 2 図面名 1:50	施工箇所名     津市江戸橋一丁目       図面名     横断面図       縮尺     1:50     図面番号

### 場 内 管 路 エ・場 内 進 入 道 路 エ・場 内 付 帯 エ 平 面 図



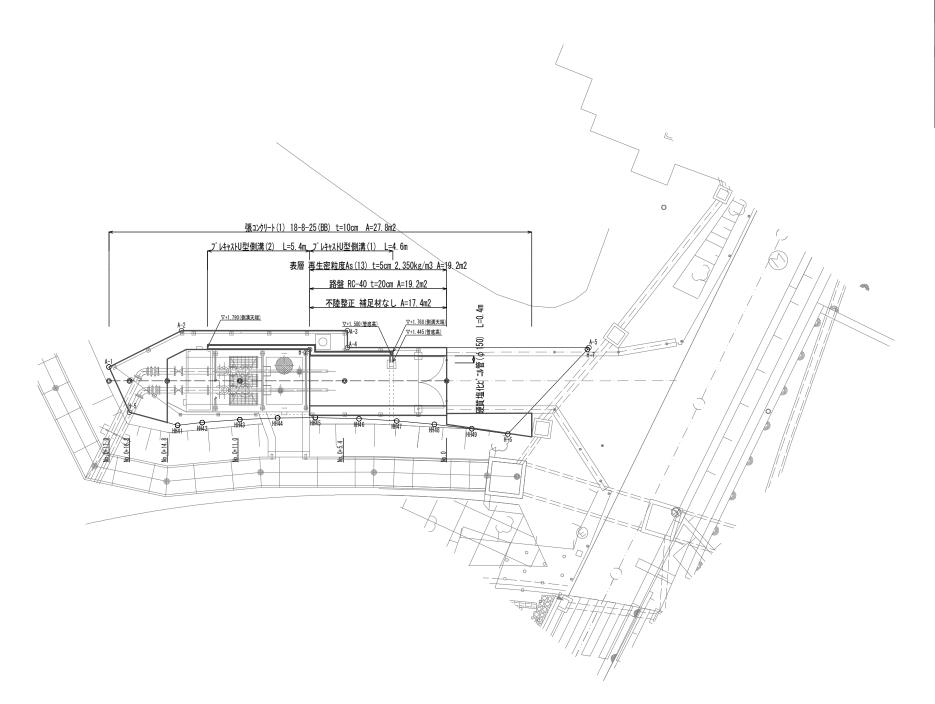


座標				
測点	Х	Υ		
A-1	-139627.844	47549. 826		
A-2	-139626. 321	47553. 851		
A-3	-139627. 212	47562. 592		
A-4	-139628. 107	47562. 501		
A-5	-139629. 405	47575. 220		
H-7	-139629. 495	47575. 132		
H-6	-139633.550	47570. 484		
HH49	-139633.049	47568. 616		
HH48	-139632.616	47566. 664		
HH47	-139632. 238	47564. 700		
HH46	-139631.919	47562. 725		
HH45	-139631.618	47560. 431		
HH44	-139631.434	47558. 439		
HH43	-139631.320	47556. 442		
HH42	-139631.276	47554. 443		
HH41	-139631.284	47553. 132		
H-5	-139630. 341	47550. 661		
B-1	-139630. 622	47553. 648		
B-2	-139628. 004	47560. 501		


### ※この図面はA1サイズを原寸とする。

※この図面はAIサイスを原寸とする。				
工事名	令和 2 年度 下工下施排第 1 号 江戸橋第二排水機場場内整備工事			
施工箇所名	津市 江戸橋一丁目 地内			
図面名	場内管路工・場内進入道路工 場内付帯工平面図			
縮 尺	1:100 図面番号 3 / 7			
事業所名	津市上下水道事業局下水道工務課			

### <u> アスファルト舗装工展開図</u> s=1:50

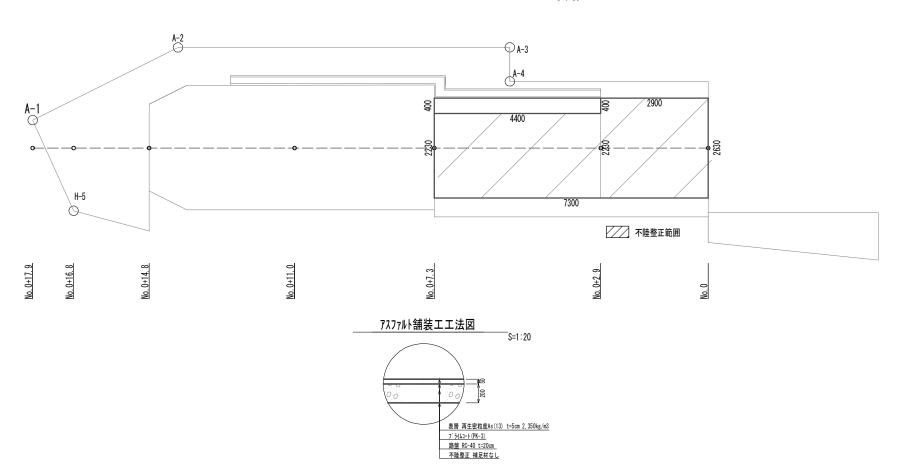

# 張コンクリート 工 展 開 図 s=1:50

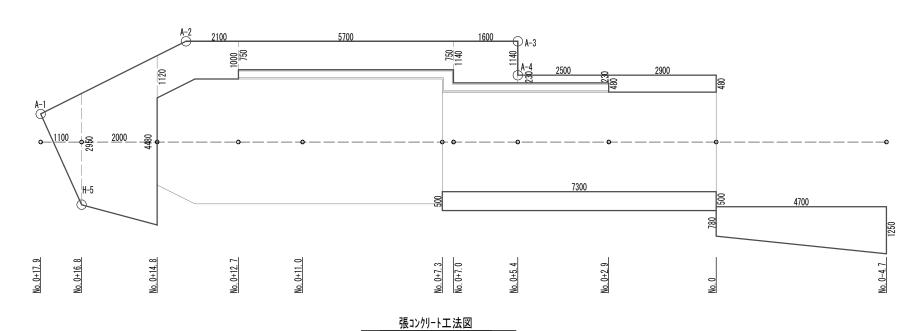


張コンケリート 18-8-25 (BB) t=100

### ※この図面はA1サイズを原寸とする。

※この図面はAIサイスを原寸とする。			
工事名	令和2年度 下工下施排第1号 江戸橋第二排水機場場内整備工事		
施工箇所名	津市 江戸橋一丁目 地内		
図面名	アスファルト舗装工・張コンクリート工展開図		
縮 尺	図示	図面番号	4 / 7
事業所名	津市上下水道事業局下水道工務課		

# 場内付帯工平面図(2) (参考)



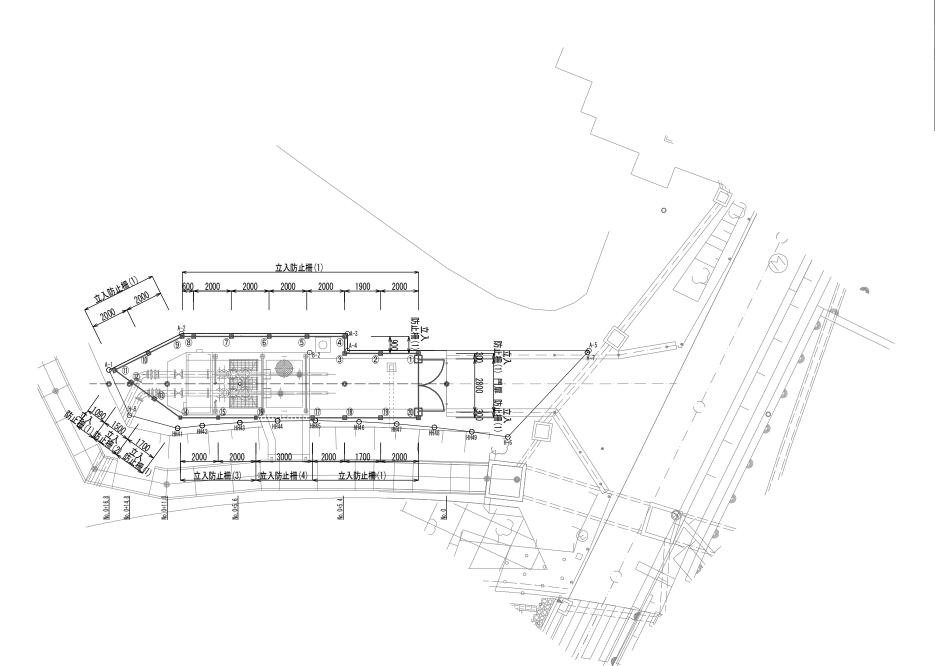



座標				
測点	χ	Υ		
A-1	-139627.844	47549. 826		
A-2	-139626. 321	47553. 851		
A-3	-139627. 212	47562. 592		
A-4	-139628. 107	47562. 501		
A-5	-139629. 405	47575. 220		
H-7	-139629. 495	47575. 132		
H-6	-139633.550	47570. 484		
HH49	-139633.049	47568. 616		
HH48	-139632.616	47566. 664		
HH47	-139632. 238	47564. 700		
HH46	-139631.919	47562. 725		
HH45	-139631.618	47560. 431		
HH44	-139631.434	47558. 439		
HH43	-139631.320	47556. 442		
HH42	-139631.276	47554. 443		
HH41	-139631.284	47553. 132		
H-5	-139630.341	47550. 661		
B-1	-139630. 622	47553. 648		
B-2	-139628.004	47560. 501		

(参考) ※この図面はA1サイズを原寸と3

※この図面はA1サイズを原寸とする。			
工事名	令和2年度 下工下施排第1号 江戸橋第二排水機場場内整備工事		
施工箇所名	津市 江戸橋一丁目 地内		
図面名	場内付帯工平面図(2)		
縮 尺	1:100 図面番号 5 / 7		
事業所名	津市上下水道事業局下水道工務課		

※立入防止柵及び門扉については現地測量後、配置図を作成し、監督員と協議後決定すること。

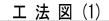

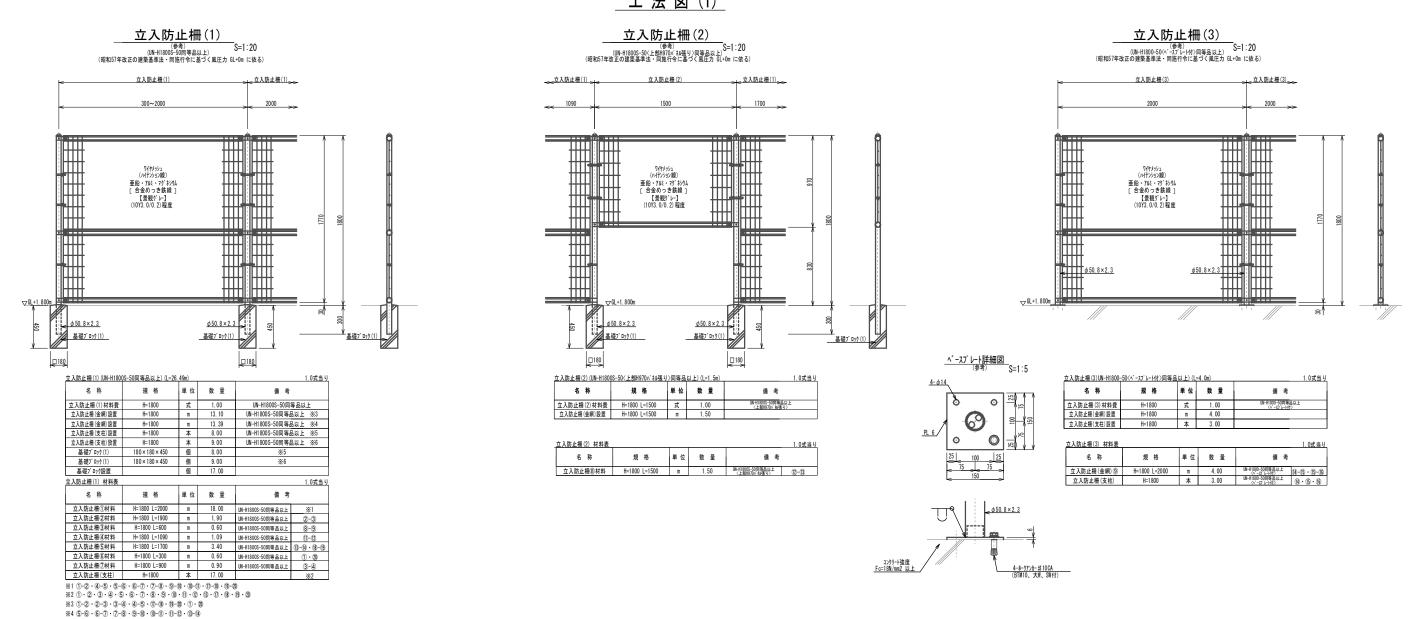



立入防止柵(4)

立入防止柵(4) (UN-H1800S-50 UN-H1800-50</ - ユブレート付〉(チェン取付加工) 同等品以上) (L=3.0m) 1.0式当り 規格 単位 数量

H=1800 式 1.00 UN-H1800S-50同等品以上

名 称

立入防止柵(4)材料費

\*5 1 · 2 · 3 · 4 · 11 · 18 · 19 · 20 \*6 5 · 6 · 7 · 8 · 9 · 10 · 11 · 12 · 13


<u>A部取付詳細図</u> <sup>(参考)</sup> S=1:5 φ 50. 8×2.3

備考

φ50.8×2.3 基礎プロック(1)

<立入防止柵(1)→>

BTM10 (7行ッHM10、W2枚、SW付)

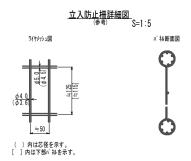

設計条件 設計荷重・・・昭和57年改正の建築基準法・同施行令に基づく風圧力に 依る。 基礎条件・・・長期許容地耐力 98kN/m2 (10t/m2)

備考 1. 外装について

・主柱、ジョイント 押え金具、枠体 ワイヤメッシュ ・・・・ 豊の上高耐候性樹脂粉体塗装

」 | . . . 溶融亜鉛めっきの上高耐候性樹脂粉体 | 塗装 望級 , 亜鉛・7ルミ合金めっきの上高耐候性 樹脂粉体塗装 ・パンド

・・・・亜鉛・アルミ・マグネシウム合金めっ きの上防錆着色処理 U型金具

溶融亜鉛めっきの上防錆着色処理とし
・・・一部のボルト・ナットは溶融亜鉛めっきのみ

・施錠装置、落し


2. 本図門扉は片側180°開きとする。 3. ペースプレトの穴径は、本図で施工上支障ないか事前に確認のこと。

(参考)		
※この図面はA1サイズを原	付とする	Z

工事名	令和2年度 下工下施排第1号 江戸橋第二排水機場場内整備工事			
施工箇所名	津市 江戸橋一丁目 地内			
図面名	工法図(1)			
縮 尺	図示 図面番号 6 / 7			
事業所名	津市上下水道事業局下水道工務課			


### 工法図(2)



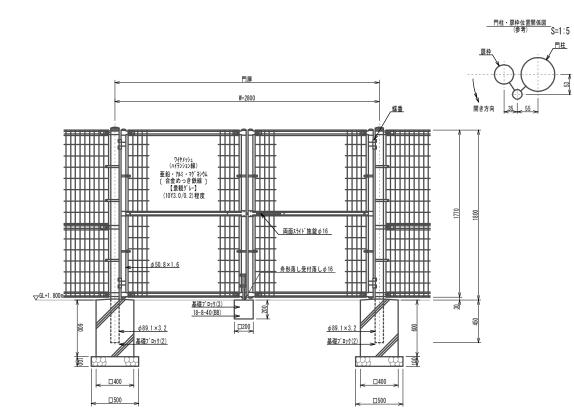


門扉 (UN両開き門扉 Hi800-50×W2800同等品以上)【景観ゲレー】 1.00箇所当り								
名 称	規格	単位	数量	備考				
門扉材料費	H1800-50 × W2800	組	1.00	UN両開き門扉 H1800-50×W2800同等品以上				
門屏組立費	H1800-50 × W2800	組	1.00	UN両開き門扉 H1800-50×W2800同等品以上				
基礎プロック(2)	400 × 400 × 600	個	2.00					
基礎プロック(3)	200 × 200 × 200	個	2.00					
其礎7° П« / 砂罟		佃	4.00					

# 

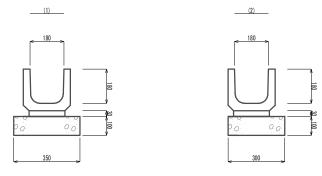


プレキャスト	J型側溝(1)(2)						10.	00m当り
	名称	規	格	単位	数	물	借	者
	10 19	ж	THE STATE OF	# 12	(1)	(2)	1/19	75
7° 14	ヤストU型側溝	U1	80	m	10.00	10.00	リサイクル部	定製品
	敷モルタル	1:3	(BB)	m3	0.06	0.06		
- 1	<b>基礎砕石</b>	RC-40	t=10cm	m3	0.35	0. 30		
- 1	基面整生			m2	3. 50	3. 00		

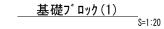

基礎ブ	゙ロック	(2)	
			S=1:20

基礎ブ	ロック(3)		
		S=1:20	



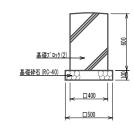


基礎プロック(3) 18-8-40(BB)	$\overline{}$	000
10 0 40 (00)	<u></u>	

基礎プロック(1)				10.00個当り
名 称	規格	単位	数量	備考
基礎プロック(1)	180 × 180 × 450	個	10.00	
基面整正		m2	0.32	

基礎プロック(2)				10.00個当り
名 称	規 格	単位	数量	備考
基礎プロック(2)	400 × 400 × 600	個	10.00	
基礎砕石	RC-40、t=100	m2	2. 50	
基面整正		m2	2. 50	

基礎プロック(3)	10.00個当り			
名 称	規格	単位	数量	備考
コンクリート	18-8-40 (BB)	m3	0.08	
同上型枠		m2	1.60	
基面整正		m2	0.40	

<u>硬質塩化ビニル管</u> S=1:10

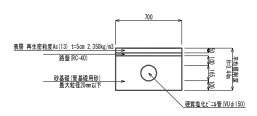

硬質塩化ピニル管				10.00m当り
名 称	規格	単位	数量	備考
硬質塩化ピニル管	φ150 無孔	m	10.00	

 作業土工

 管路掘削

 砂基礎(管基礎用砂)

 0.23

#### ※この図面はA1サイズを原寸とする。

次にの四回はバッイへを示りこうる。						
工事名	令和2年度 下工下施排第1号 江戸橋第二排水機場場内整備工事 津市 江戸橋一丁目 地内					
施工箇所名						
図面名	工法図(2)					
縮尺	図示	図面番号	7 / 7			
事業所名	津市上下水道事業局下水道工業					