


# 設計図

## 平面図(1/2)


S=1:500

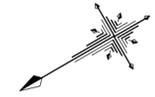

管布設工 (DIP φ100GX形) L=402.4m

(給水切替工: φ25 -1箇所・φ20 -10箇所・φ20(13) -4箇所)


既設管撤去 L=410.0m

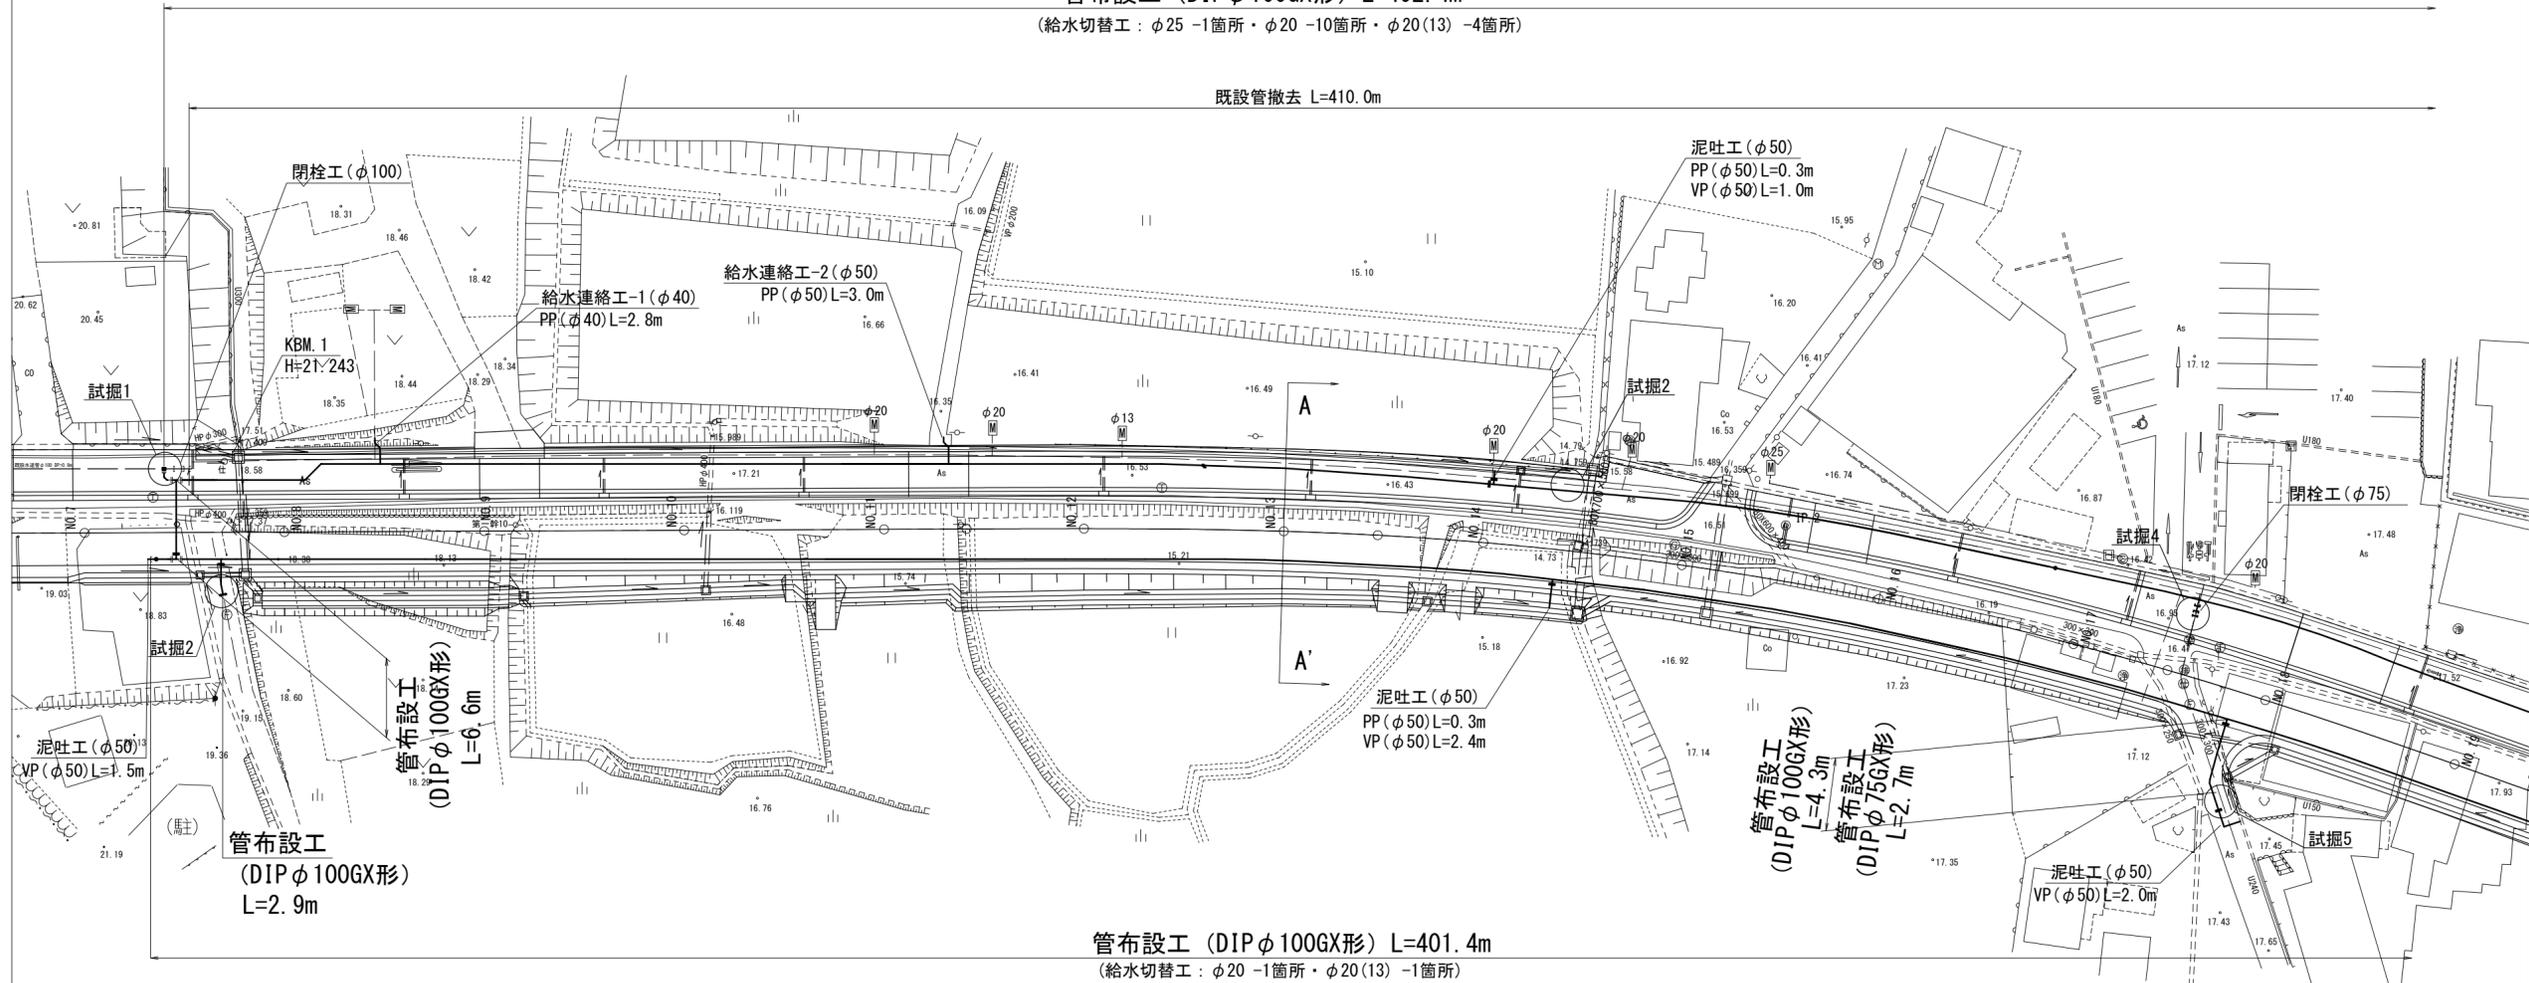

## 標準横断面図

A-A'

S=1:100

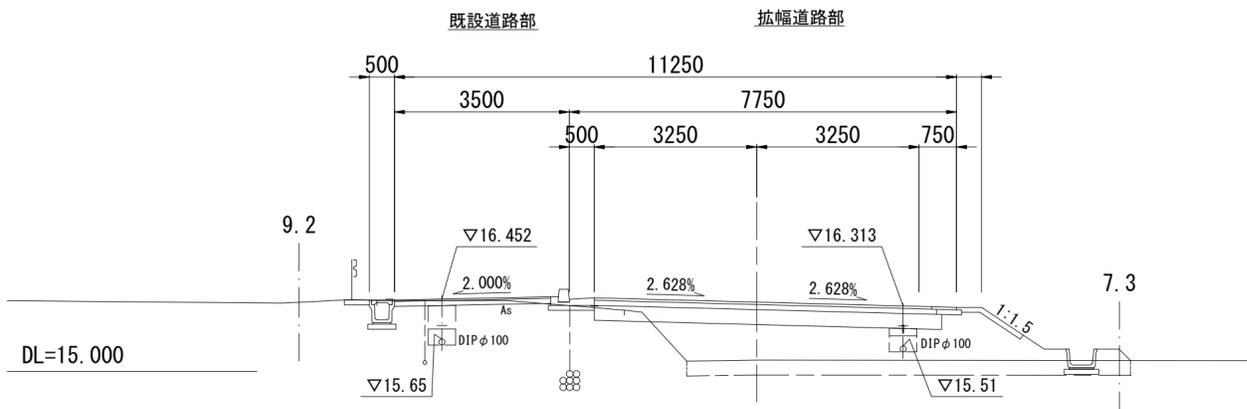

### 占用物件凡例

線種	名称
(Solid line)	水道管 (新設)
(Dashed line)	既設水道管
(Dotted line)	計画下水道管
(Dash-dot line)	既設ガス管
(Long-dash line)	既設雨水管
(Short-dash line)	既設NTT


※この図面はA2サイズを原寸とする。

津市上下水道事業局			
工事名	令和3年度 水工第5号 道路整備事業に伴う 久居藤ヶ丘町ほか2町地内配水管布設工事		
図面の種類	平面図(1/2)・標準横断面図		
縮尺	図示	図面番号	1/12
受注者名			

# 設計図

## 平面図(2/2)


S=1:500

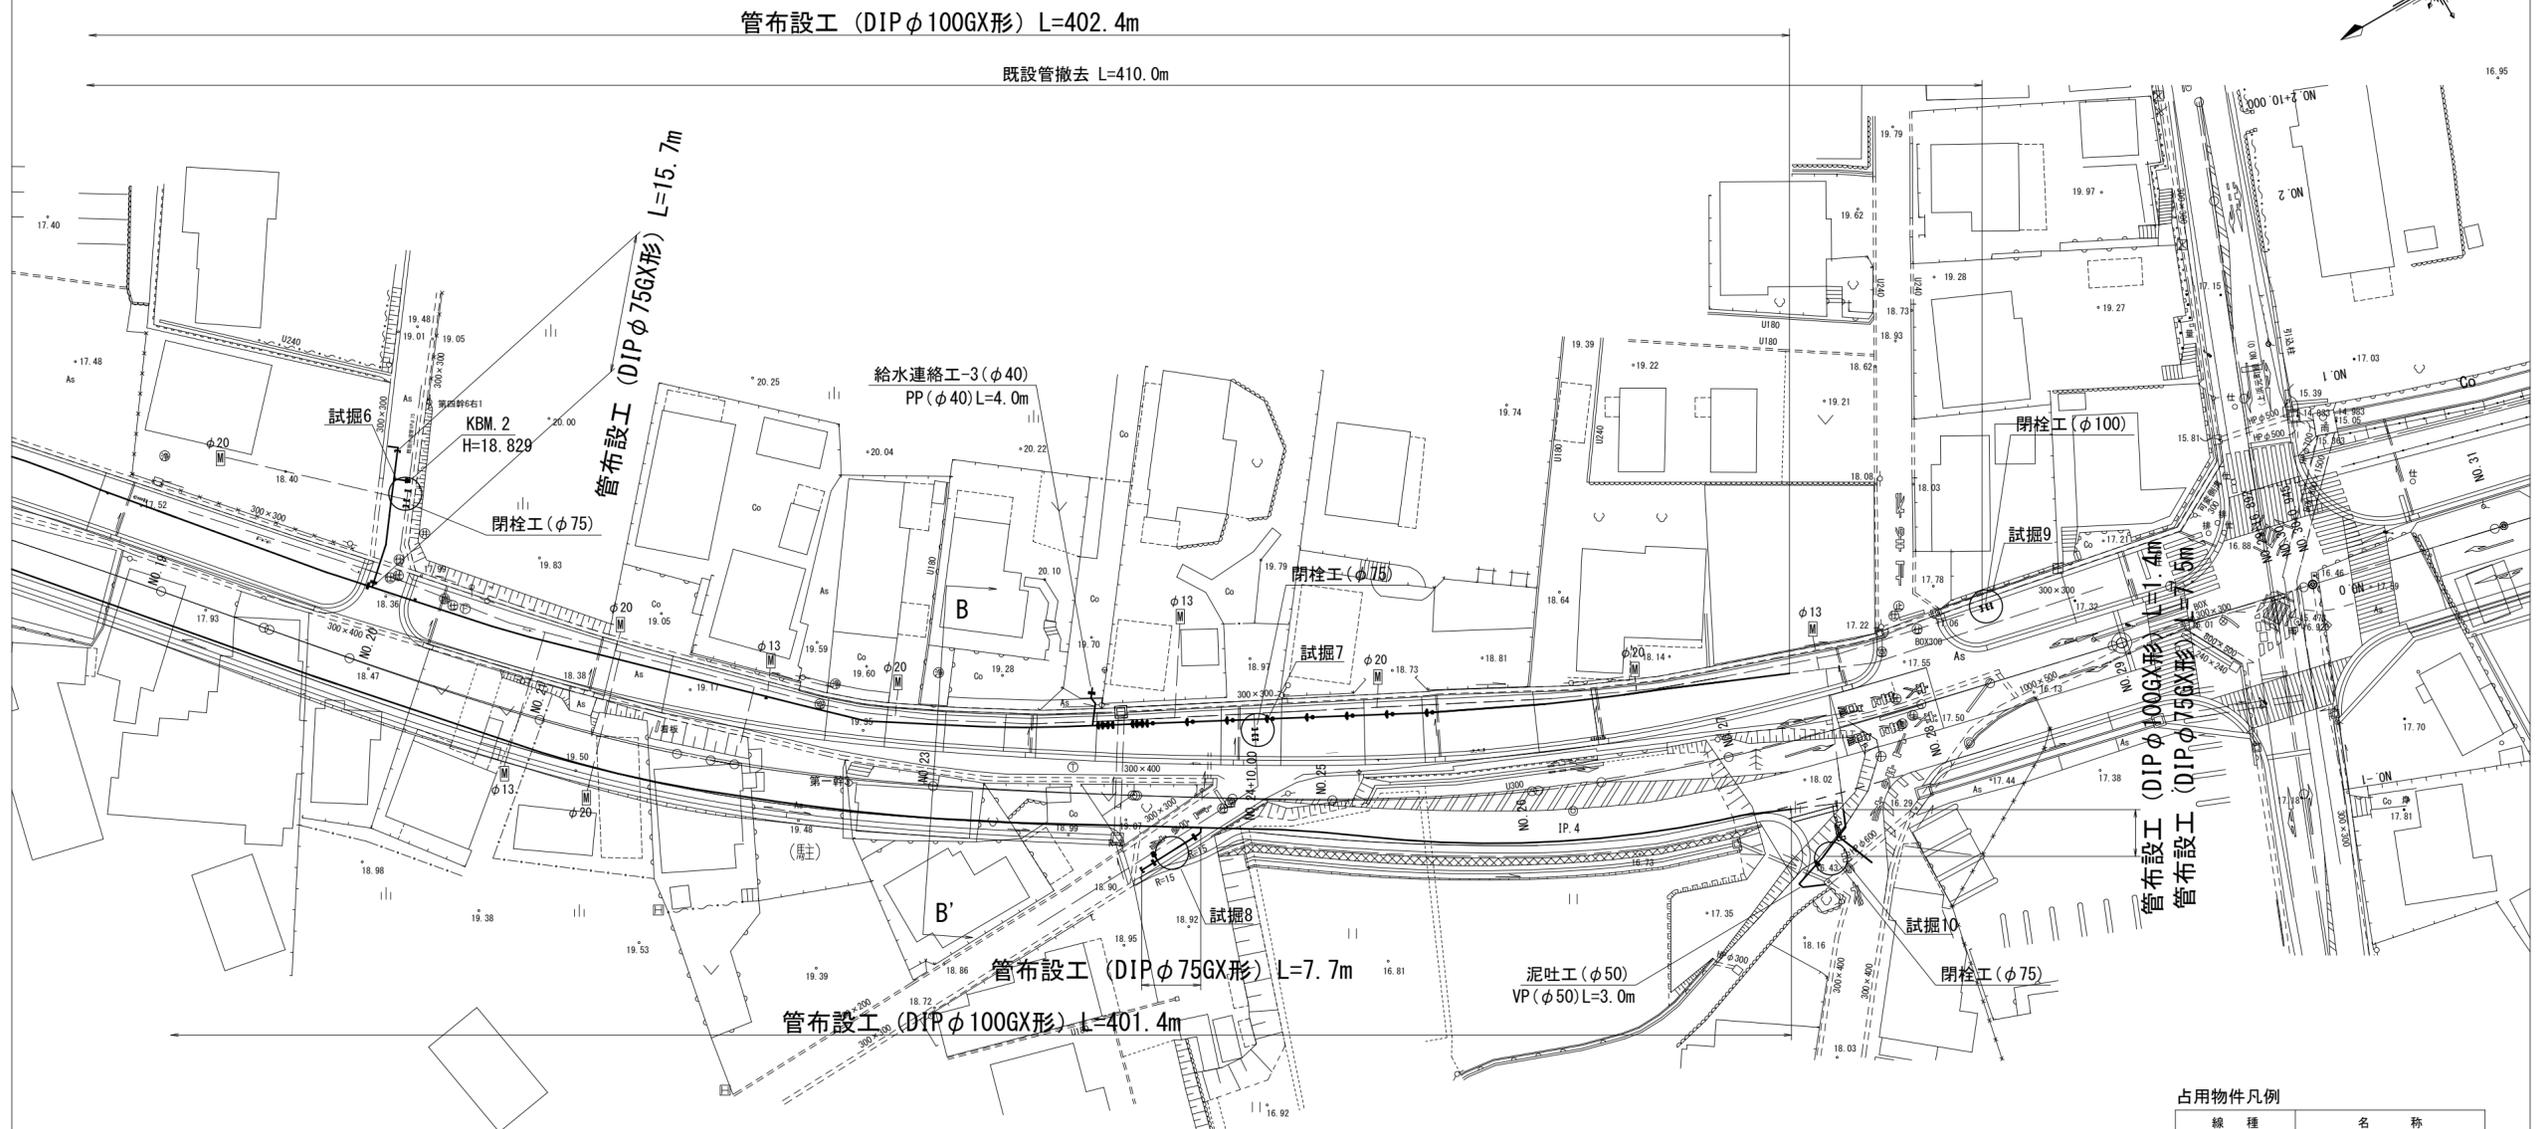

## 標準横断面図

B-B'

S=1:100

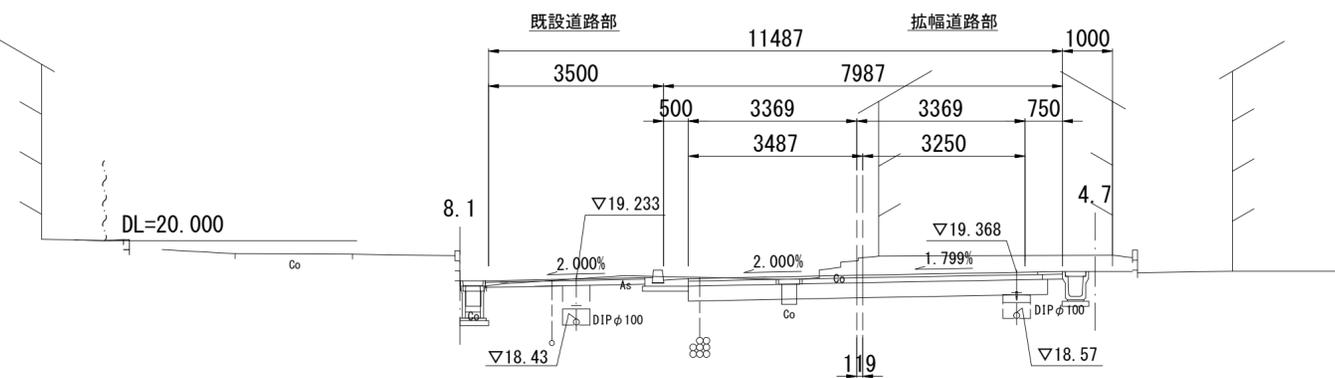

### 占用物件凡例

線種	名称
——	水道管 (新設)
---	既設水道管
---	計画下水道管
---	既設ガス管
---	既設雨水管
---	既設NTT


※この図面はA2サイズを原寸とする。

津市上下水道事業局			
工事名	令和3年度 水工第5号 道路整備事業に伴う 久居藤ヶ丘町ほか2町地内配水管布設工事		
図面の種類	平面図(2/2)・標準横断面図		
縮尺	図示	図面番号	2/12
受注者名			


# 設計図

## 土工定規図(1/2)

S=1:20

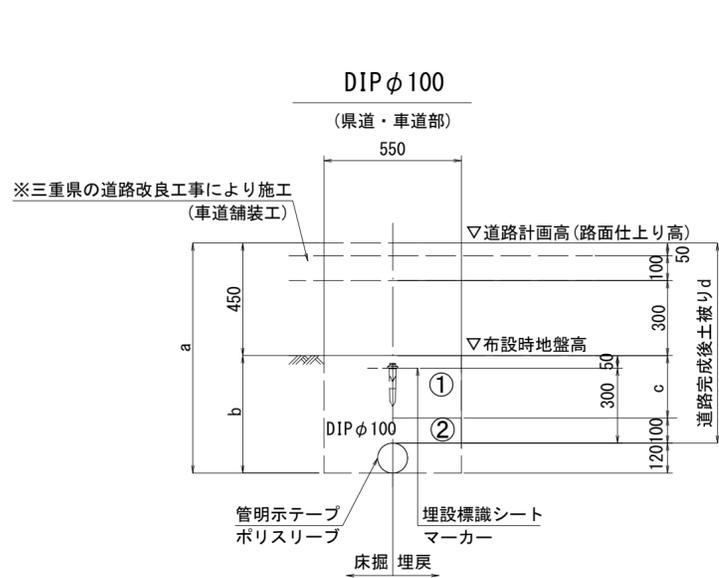


φ100 土被り	a	b	c	d
800	920	470	250	800
1200	1320	870	650	1200
1300	1420	970	750	1300
1800	1920	1470	1250	1800

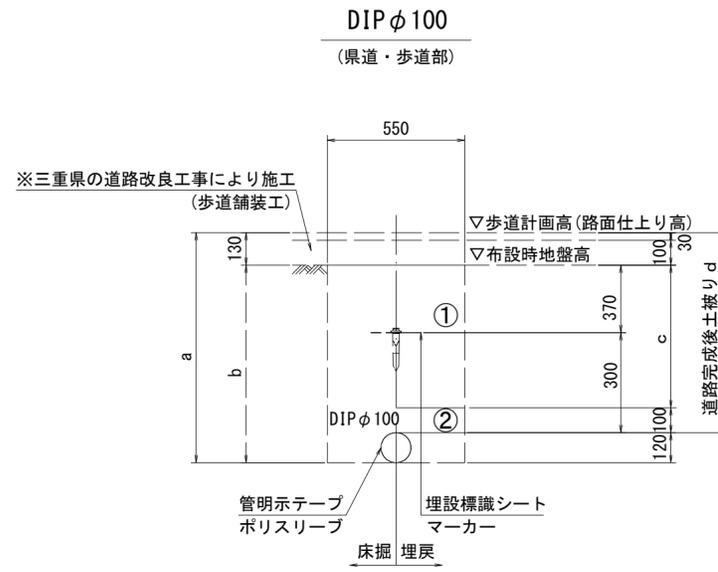

φ100 土被り	a	b	c	d
800	920	790	570	800
1200	1320	1190	970	1200
1300	1420	1290	1070	1300
1600	1720	1590	1370	1600



## 既設管撤去 (φ100)

(県道・歩道部)

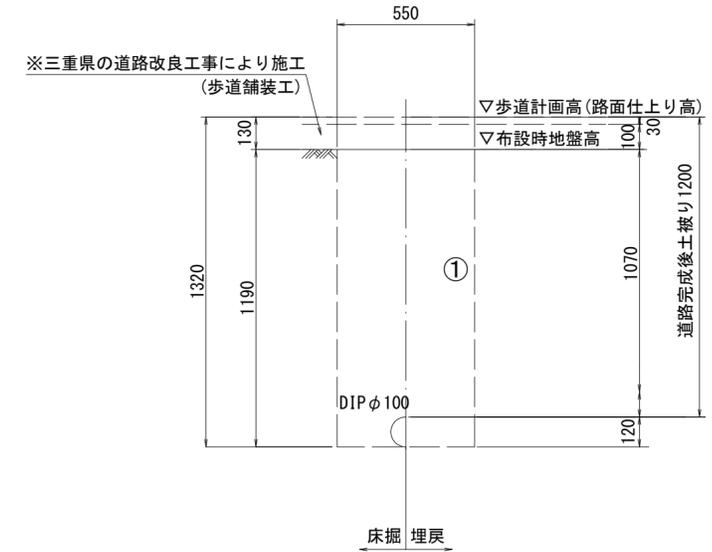

## 塩ビ管撤去工 (φ75)


(県道・歩道部)

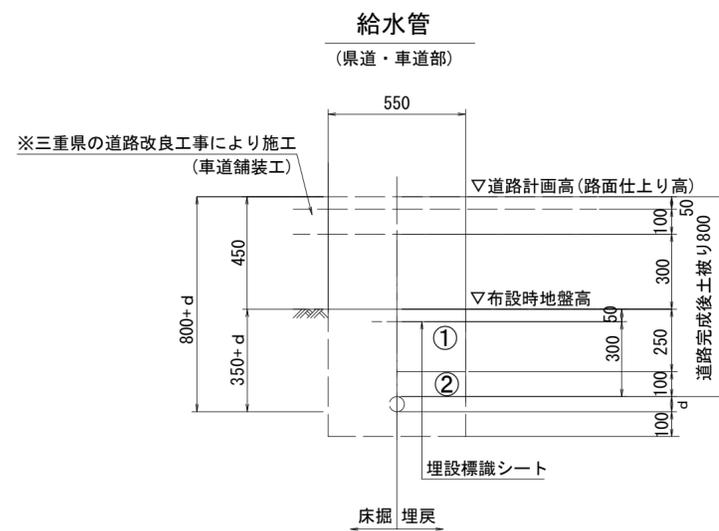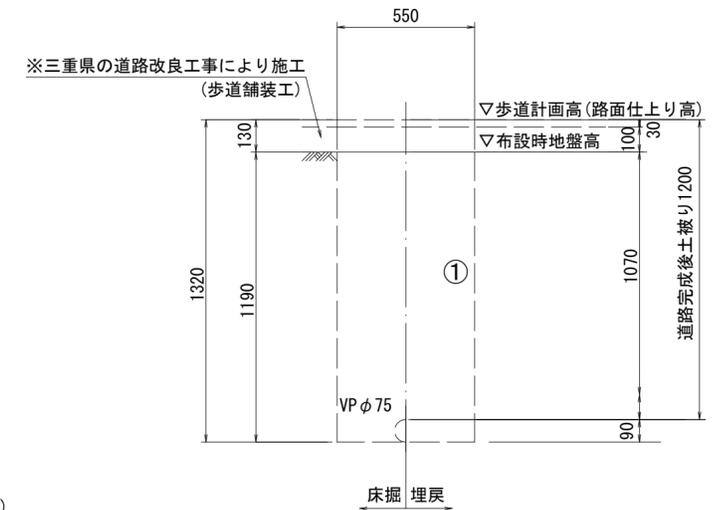

給水管外径 d	
φ13	d=20mm
φ20	d=25mm
φ25	d=30mm
φ30	d=40mm
φ40	d=50mm
φ50	d=60mm

## 給水管

(県道・歩道部)

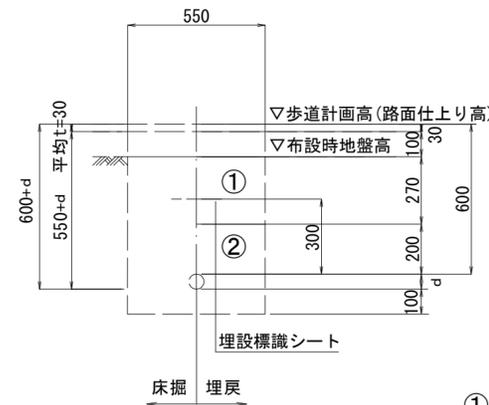

①・・・再生砕石 (RC-40)

②・・・埋戻し用砂


※この図面はA2サイズを原寸とする。

津市上下水道事業局			
工事名	令和3年度 水工第5号 道路整備事業に伴う 久居藤ヶ丘町ほか2町地内配水管布設工事		
図面の種類	土工定規図(1/2)		
縮尺	図示	図面番号	3/12
受注者名			


設 計 図

土工定規図(2/2)


S=1 : 20

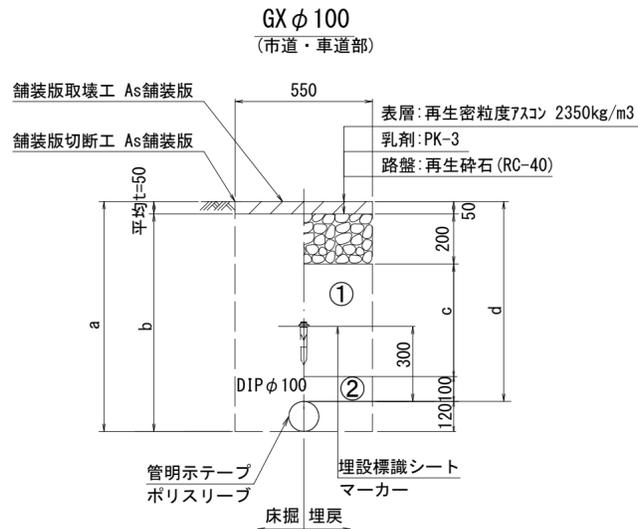


φ100				
土被り	a	b	c	d
800	920	870	450	800
1200	1320	1270	850	1200

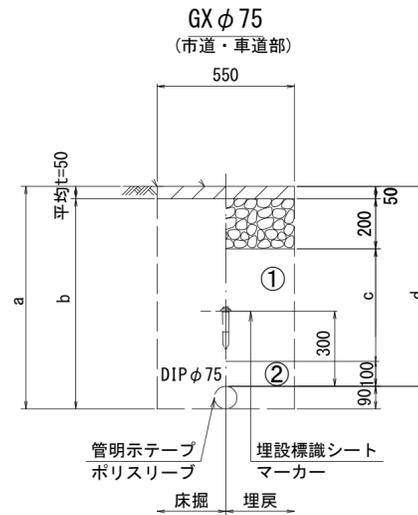

φ75				
土被り	a	b	c	d
800	890	840	450	800
1200	1290	1240	850	1200

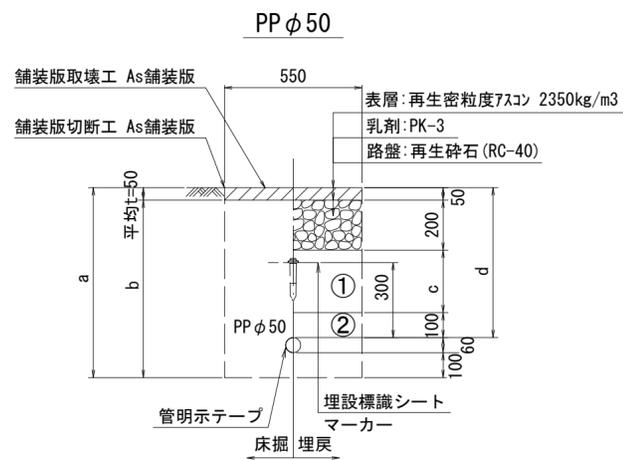

φ50				
土被り	a	b	c	d
600	760	710	250	600

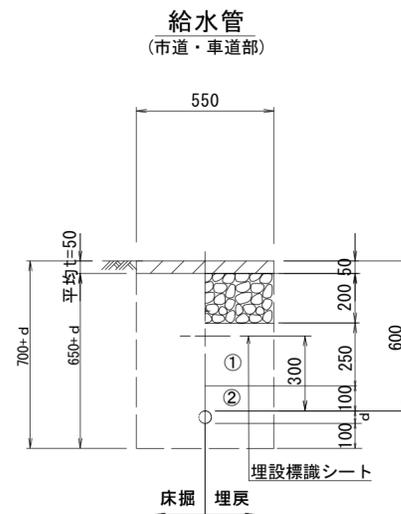

給水管外径 d	
φ13	d=20mm
φ20	d=25mm
φ25	d=30mm
φ30	d=40mm
φ40	d=50mm
φ50	d=60mm

- ①・・・再生砕石 (RC-40)
- ②・・・埋戻し用砂


※この図面はA2サイズを原寸とする。

津市上下水道事業局			
工事名	令和3年度 水工第5号 道路整備事業に伴う 久居藤ヶ丘町ほか2町地内配水管布設工事		
図面の種類	土工定規図(2/2)		
縮尺	図示	図面番号	4/12
受注者名			

設計図

横断面図(1/3)


S=1 : 100

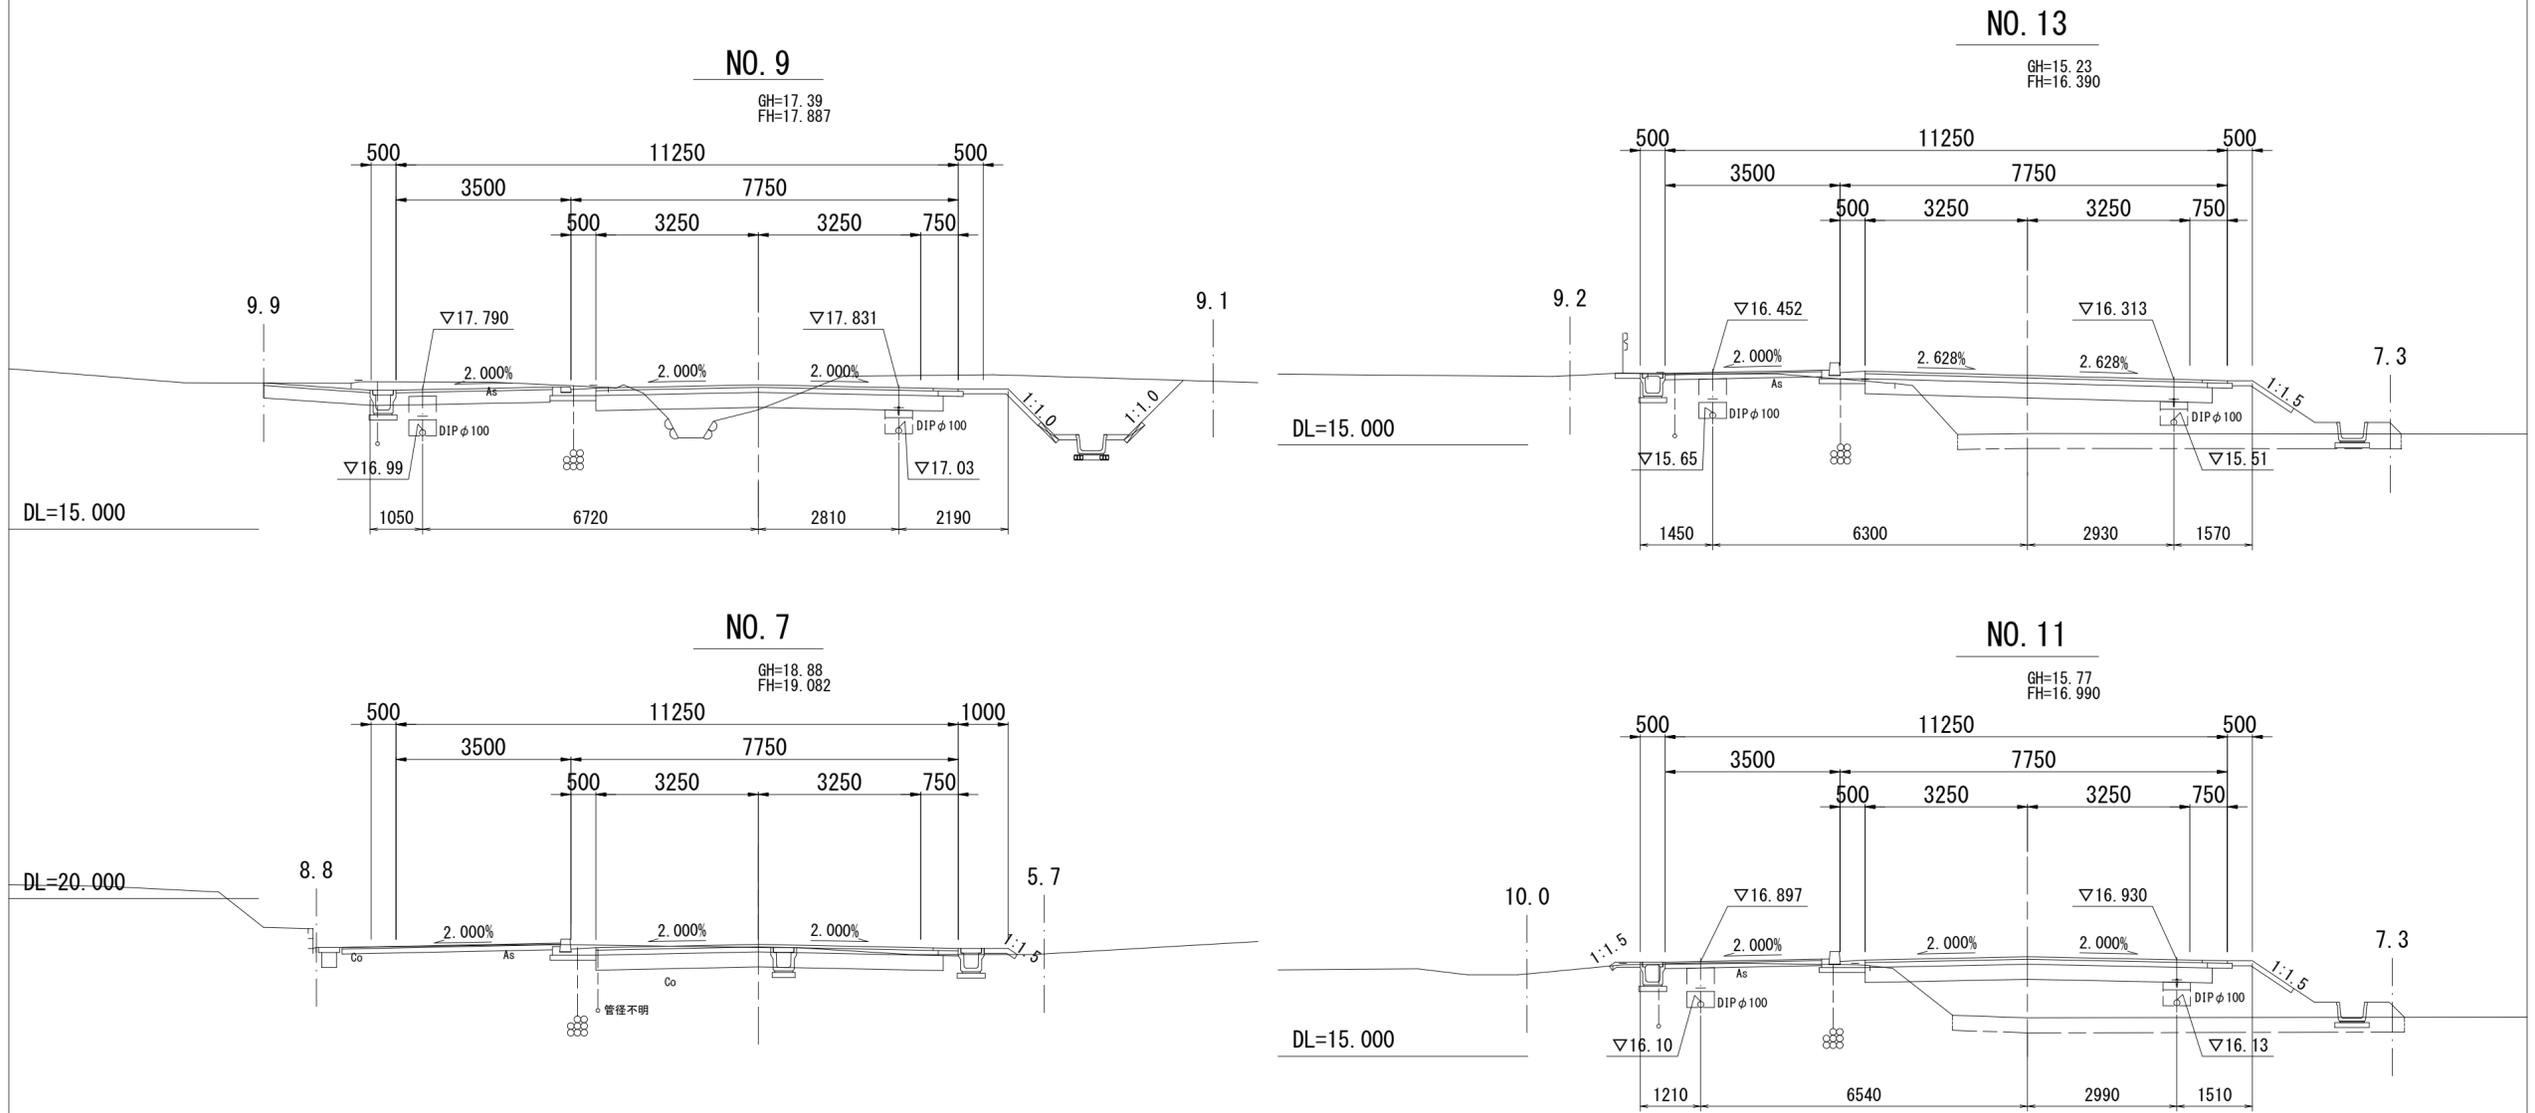

計画配水管天端高

測点	計画歩道高	計画管天高	計画道路工	計画管天高	測点	計画歩道高	計画管天高	計画道路工	計画管天高
	FH1	FH2	FH3	FH4		FH1	FH2	FH3	FH4
NO. 7	19.058	18.26	—	—	NO. 19	17.733	16.93	17.732	16.93
NO. 8	18.418	17.62	18.430	17.63	KA. 3-1	18.038	17.24	18.088	17.29
NO. 9	17.790	16.99	17.831	17.03	NO. 20	18.291	17.49	18.398	17.60
NO. 10	17.269	16.47	17.306	16.51	NO. 21	18.861	18.06	19.132	18.33
NO. 11	16.897	16.10	16.930	16.13	KE. 3-1	19.085	18.29	19.539	18.74
KA. 2-1	16.773	15.97	16.806	16.01	KE. 3-2	19.130	18.33	19.576	18.78
NO. 12	16.654	15.85	16.629	15.83	NO. 22	19.172	18.37	19.580	18.78
NO. 13	16.452	15.65	16.313	15.51	NO. 23	19.233	18.43	19.368	18.57
KE. 2-1	16.390	15.59	16.159	15.36	KA. 3-2	18.868	18.06	18.905	18.11
NO. 14	16.335	15.54	16.103	15.30	NO. 24+10.00	18.684	17.88	18.797	18.00
NO. 15	16.507	15.71	16.190	15.39	NO. 25	18.498	17.70	18.753	17.95
NO. 16	16.638	15.84	16.410	15.61	KE. 4-1	18.071	17.27	18.608	17.81
NO. 17	16.872	16.07	16.654	15.85	KE. 4-2	17.962	17.16	18.504	17.70
KE. 2-2	17.035	16.24	16.835	16.04	NO. 27	17.811	17.01	18.154	17.35
NO. 18	17.218	16.42	17.122	16.32					

標準横断面図

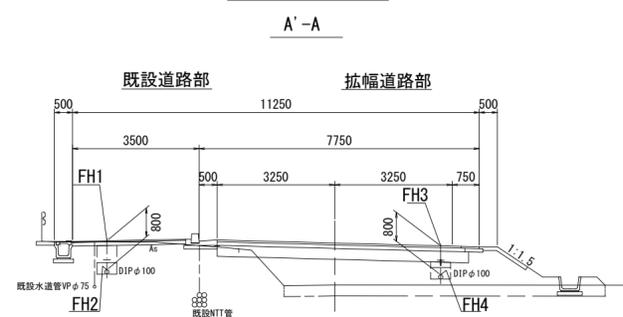





※この図面はA2サイズを原寸とする。

津市上下水道事業局			
工事名	令和3年度 水工第5号 道路整備事業に伴う 久居藤ヶ丘町ほか2町地内配水管布設工事		
図面の種類	横断面図(1/3)		
縮尺	図示	図面番号	5/12
受注者名			

設 計 図

横断面図(2/3)

S=1 : 100

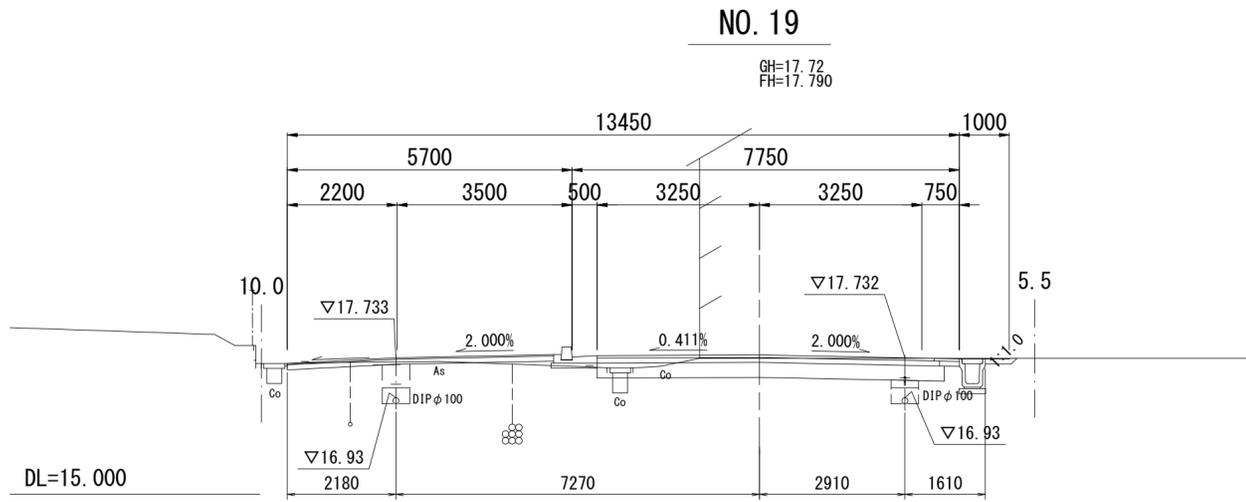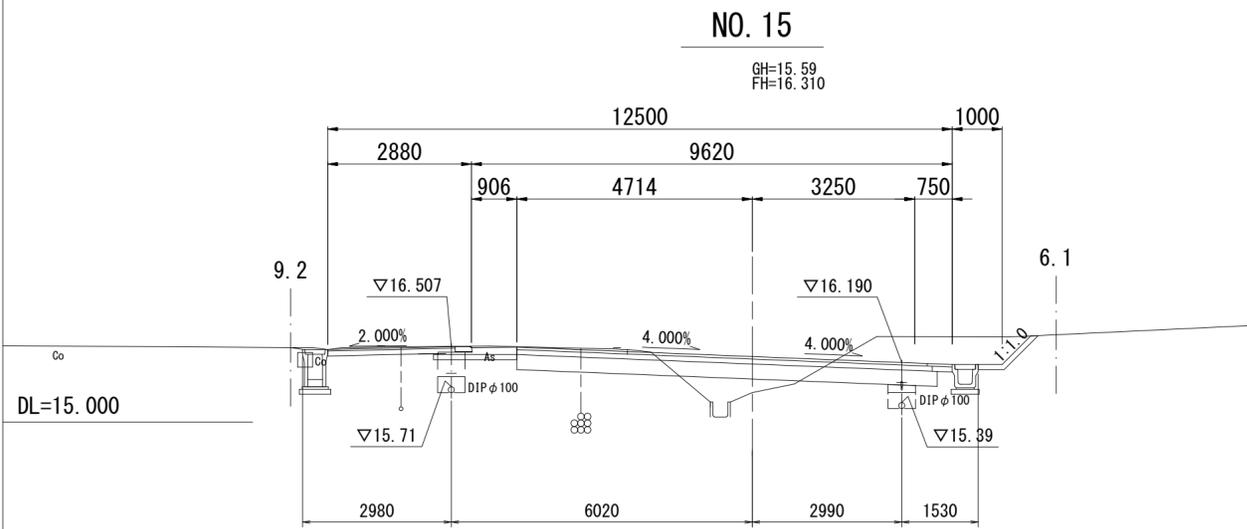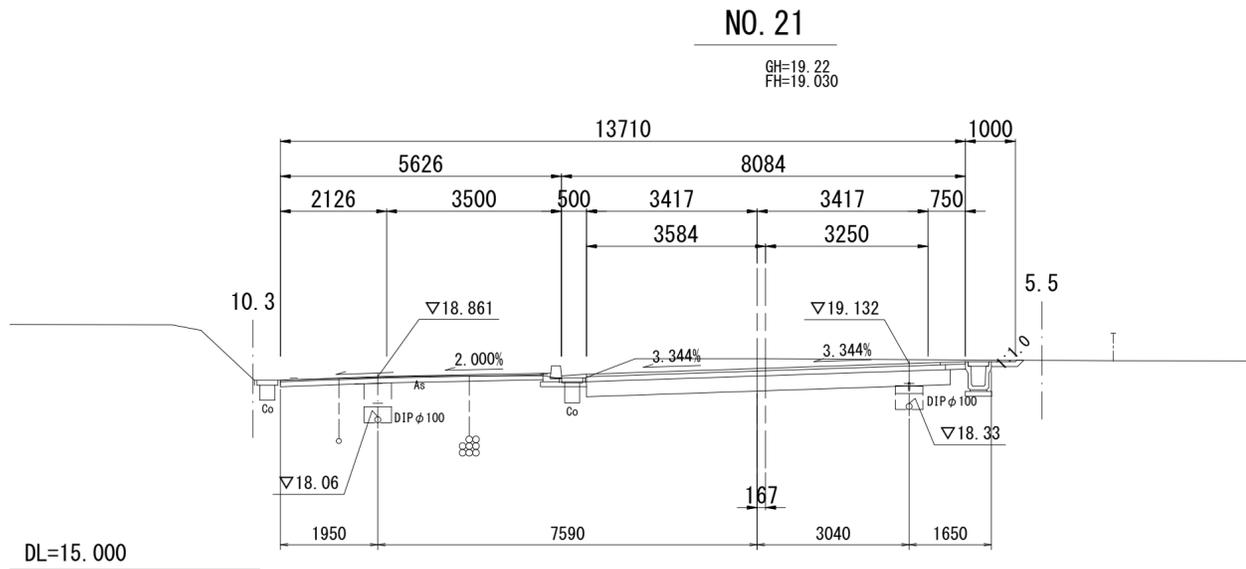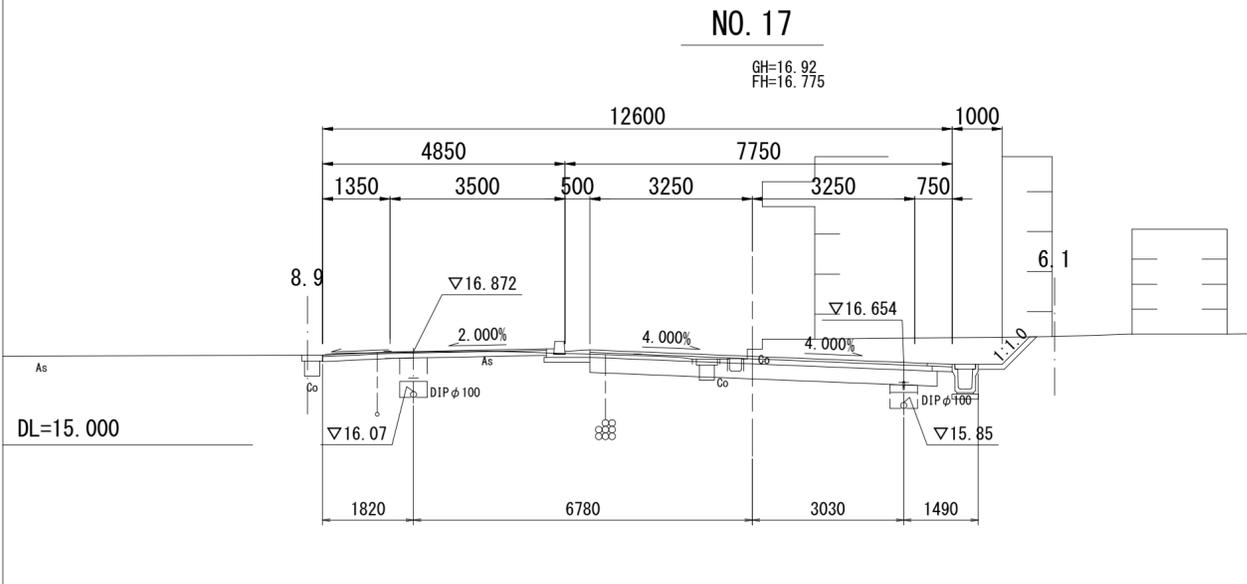


※この図面はA2サイズを原寸とする。

<b>津市上下水道事業局</b>			
工 事 名	令和3年度 水工第5号 道路整備事業に伴う 久居藤ヶ丘町ほか2町地内配水管布設工事		
図面の種類	横断面図(2/3)		
縮 尺	図示	図面番号	6/12
受注者名			

設 計 図

横断面図(3/3)

S=1 : 100

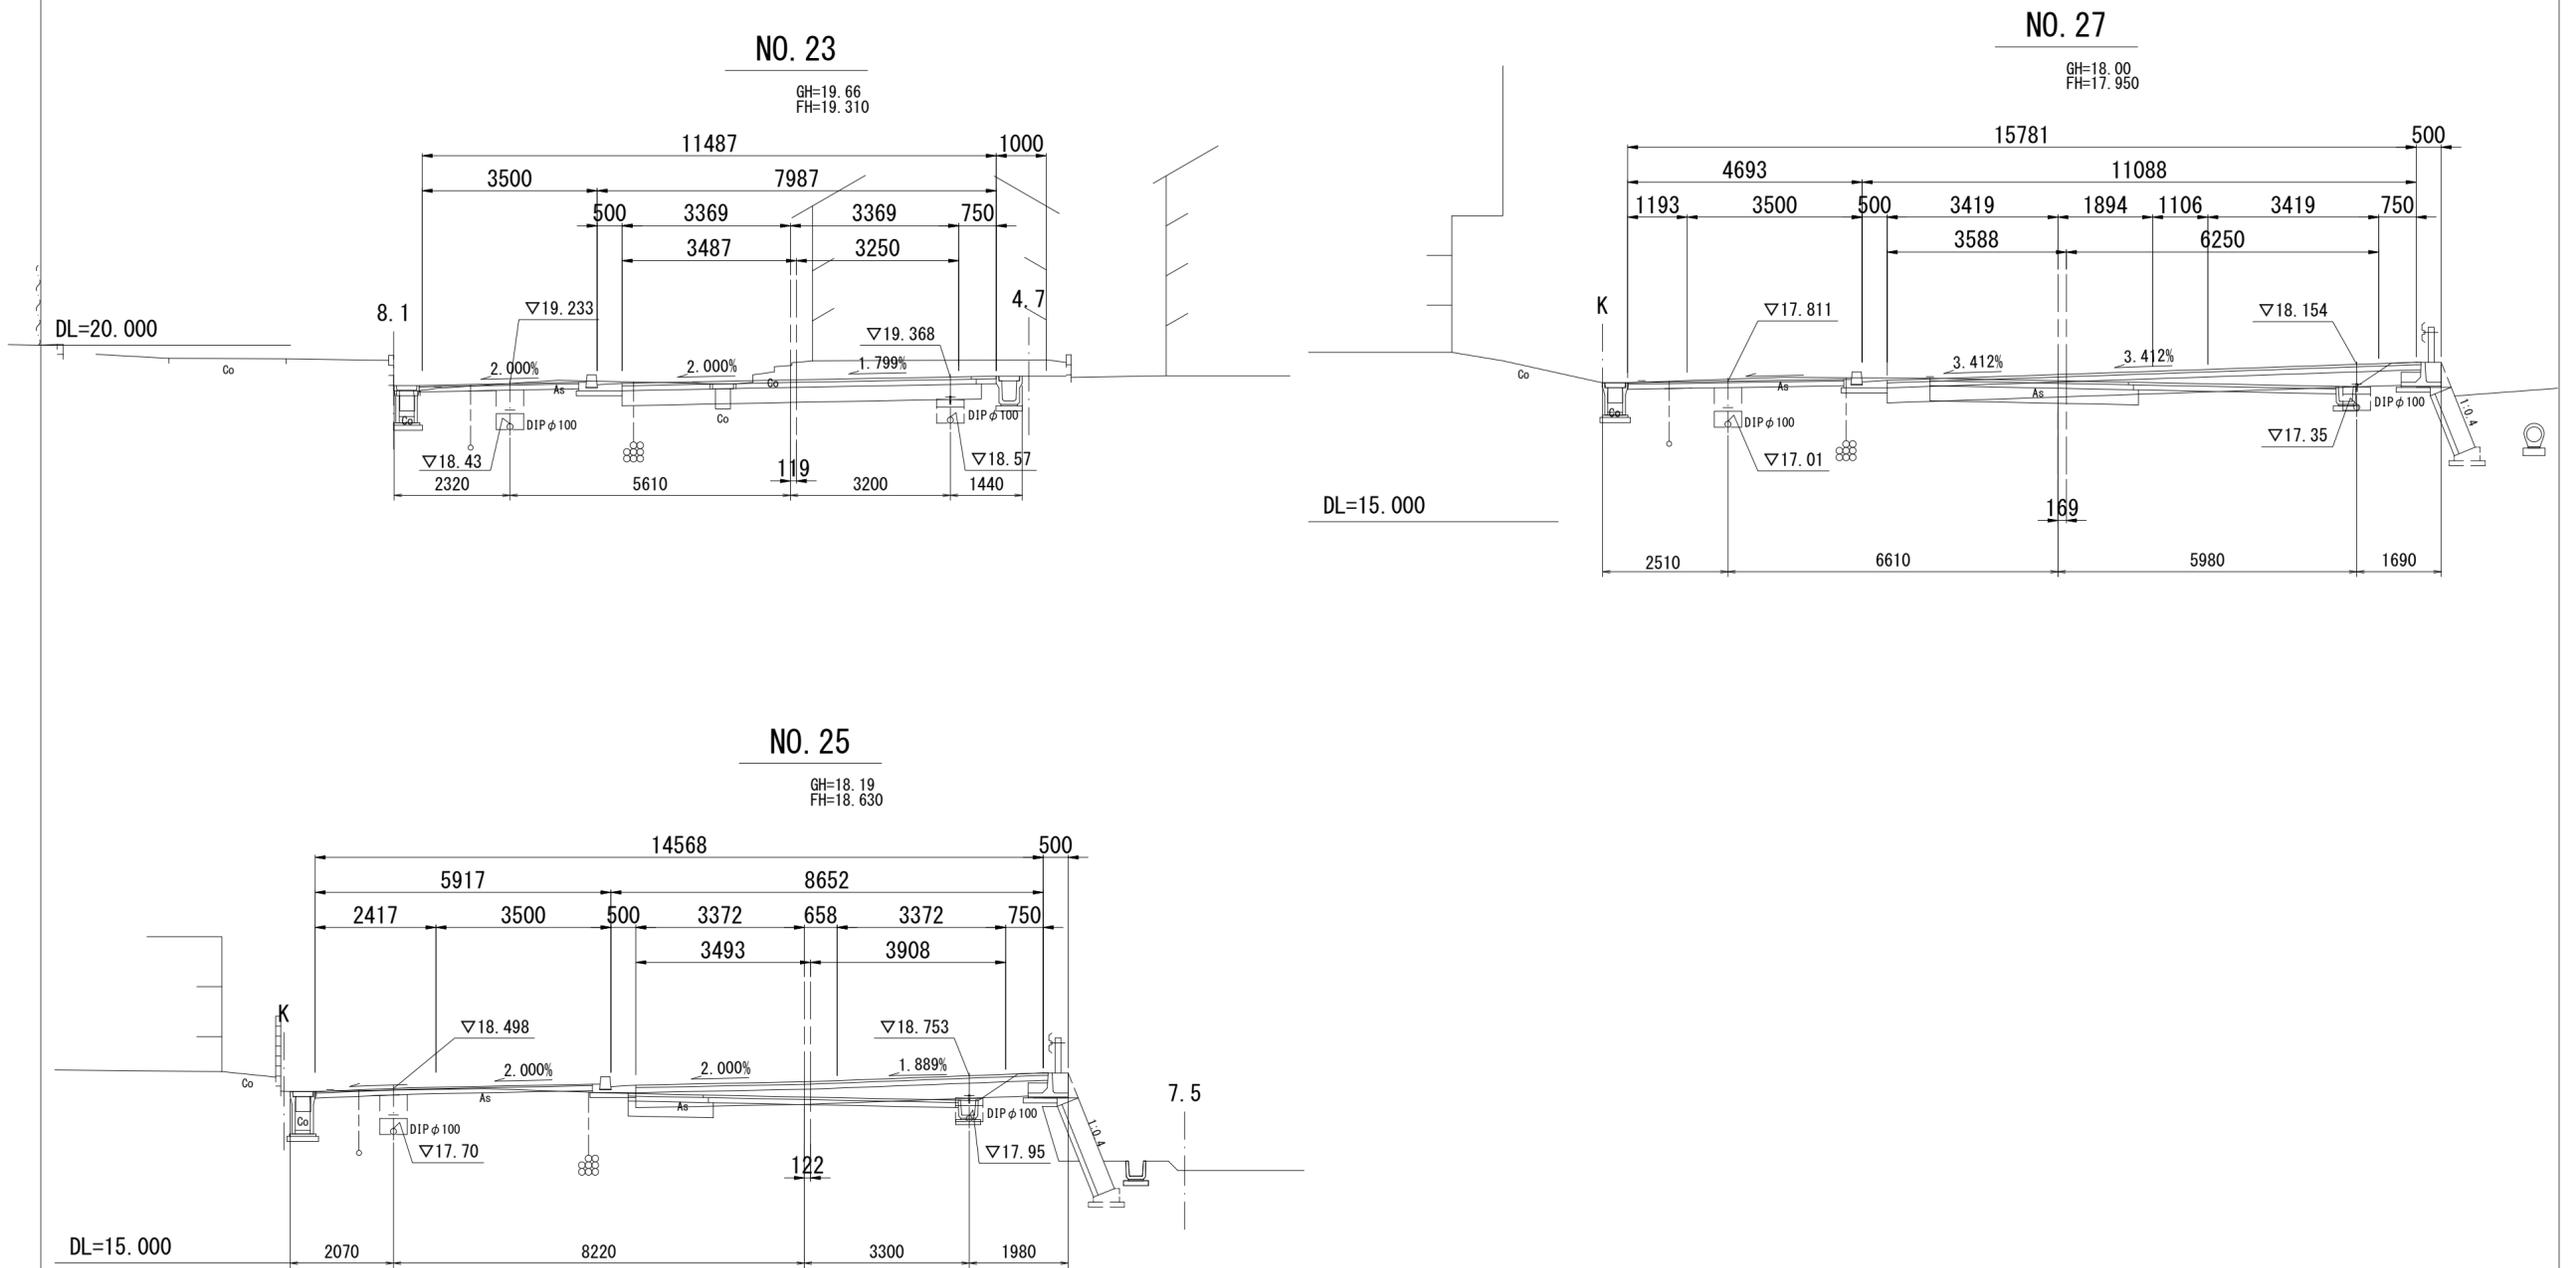


※この図面はA2サイズを原寸とする。

<b>津市上下水道事業局</b>			
工 事 名	令和3年度 水工第5号 道路整備事業に伴う 久居藤ヶ丘町ほか2町地内配水管布設工事		
図面の種類	横断面図(3/3)		
縮 尺	図示	図面番号	7/12
受注者名			

# 設計図

## 配管詳細図(1/5)

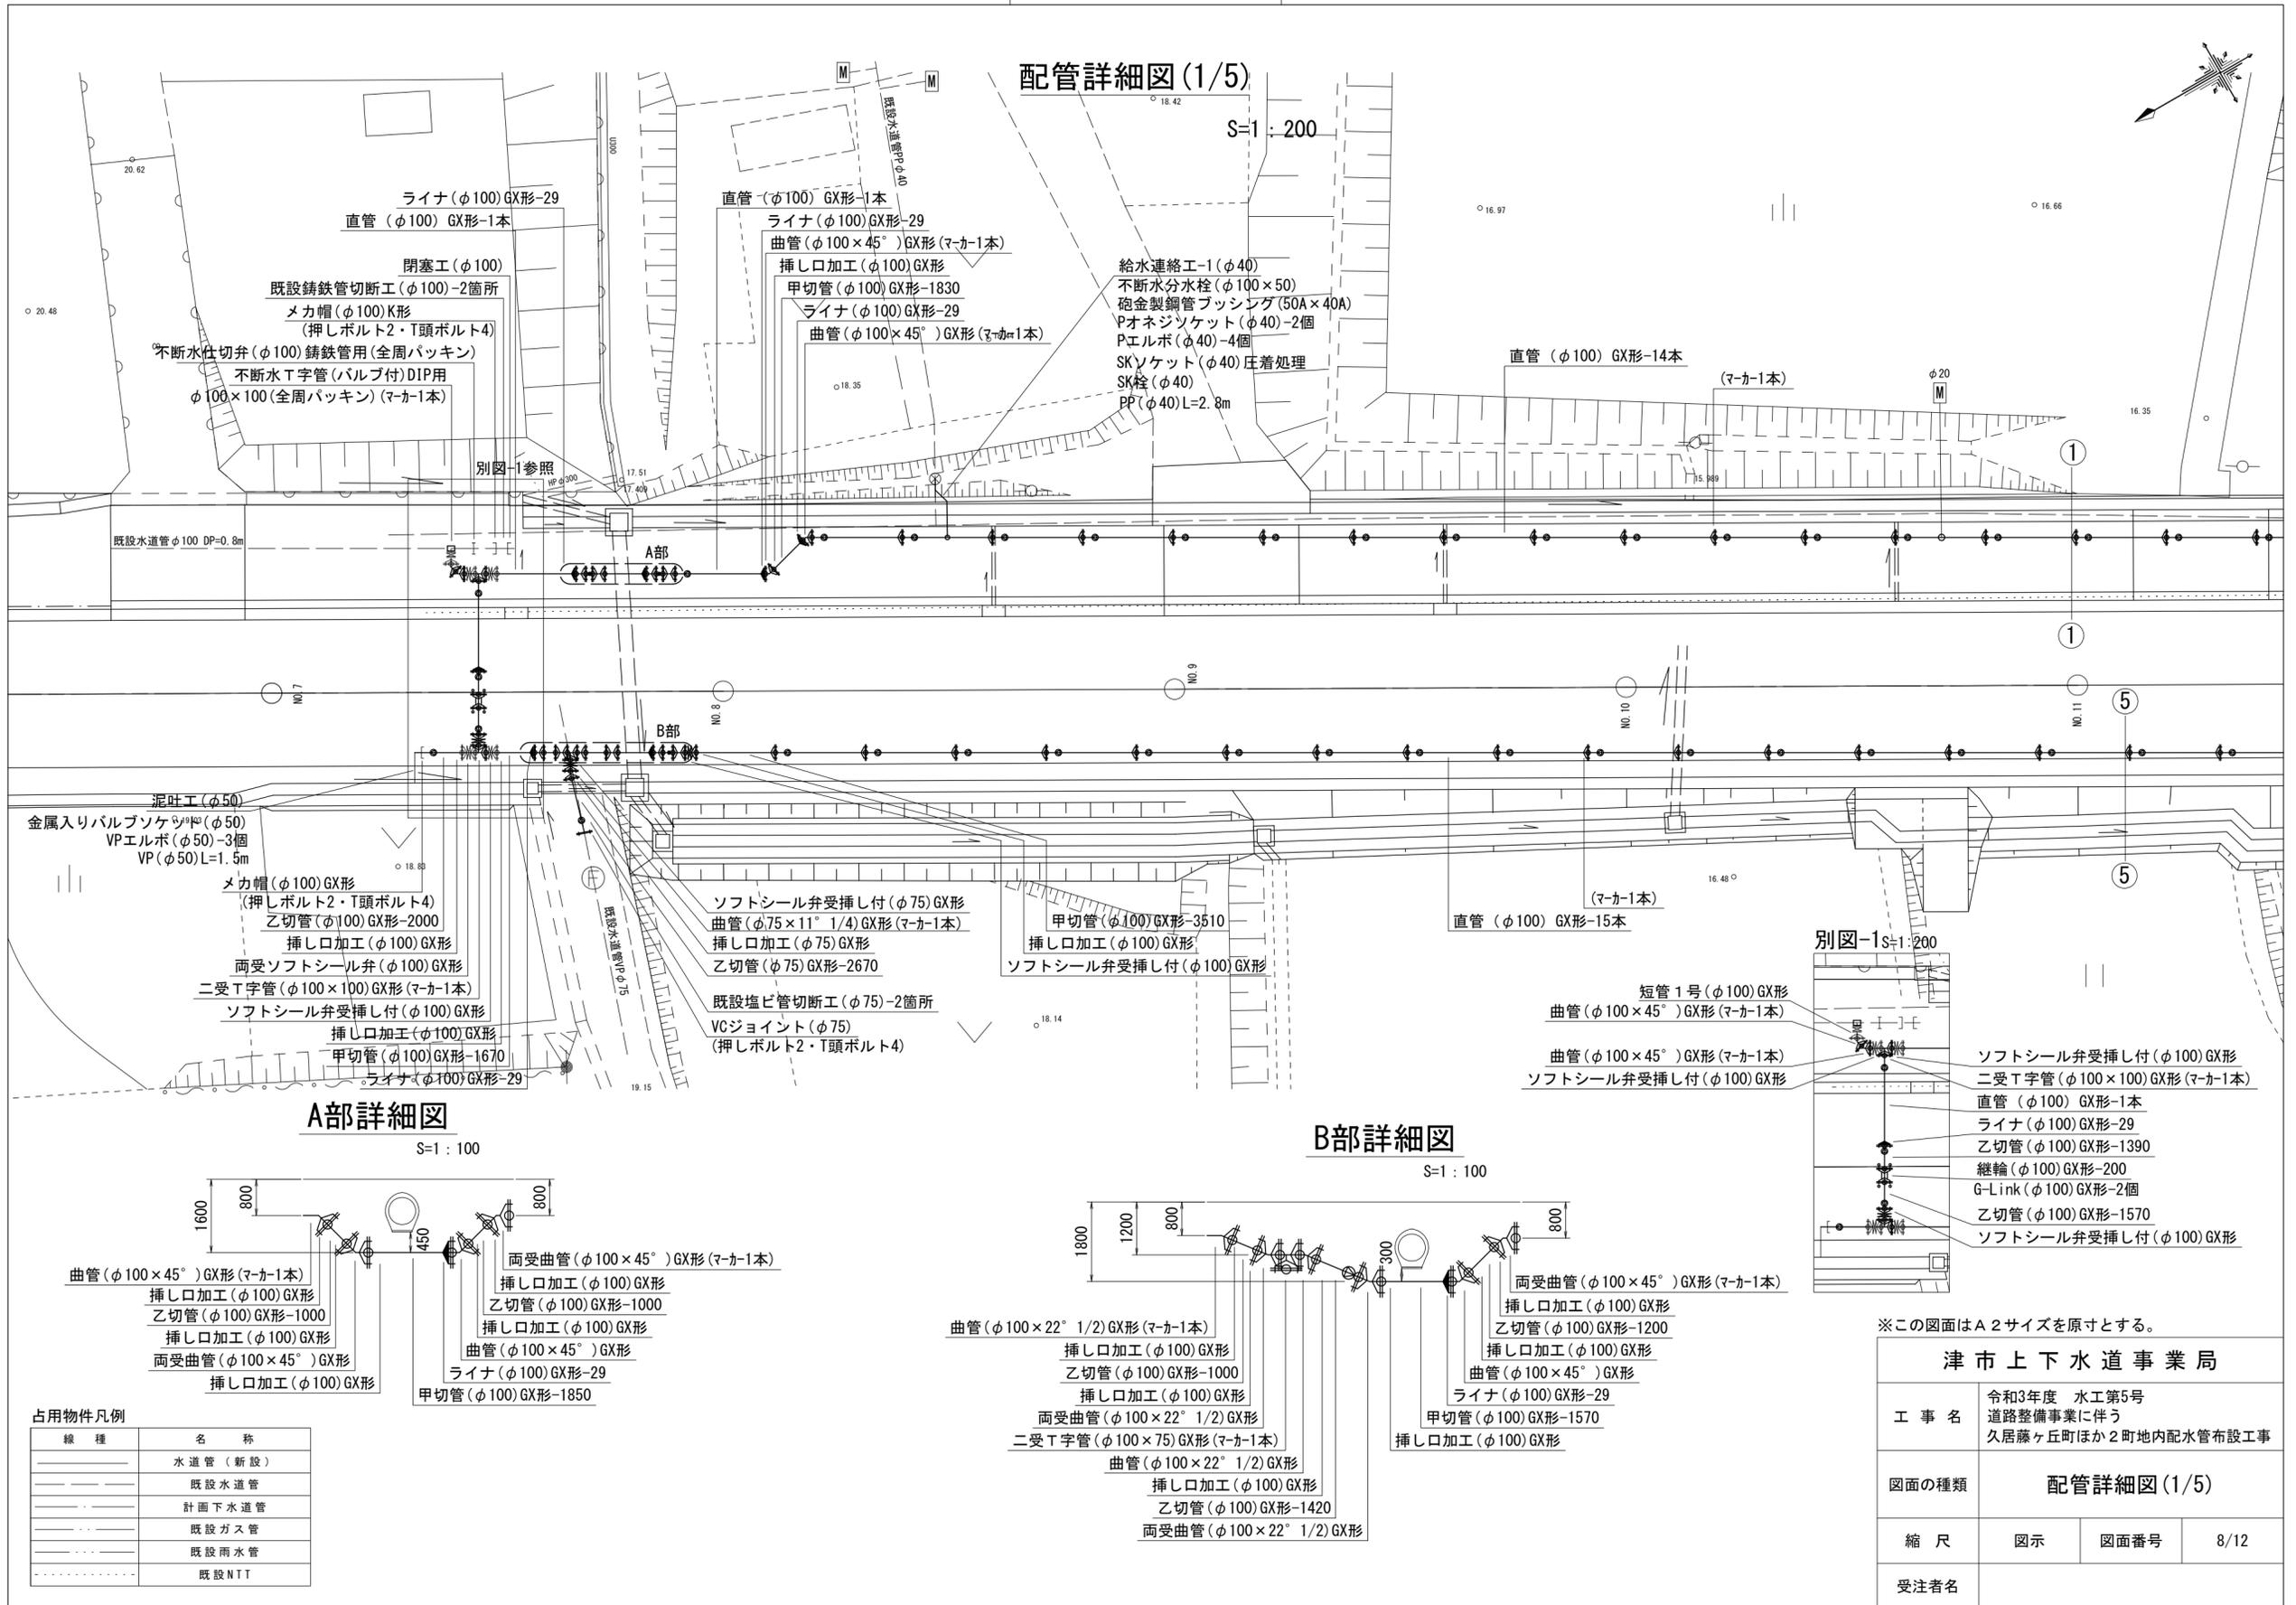

### A部詳細図

S=1:100

### B部詳細図

S=1:100

#### 占用物件凡例

線種	名称
———	水道管(新設)
---	既設水道管
---	計画下水道管
---	既設ガス管
---	既設雨水管
---	既設NTT

※この図面はA2サイズを原寸とする。

津市上下水道事業局			
工事名	令和3年度 水工第5号 道路整備事業に伴う 久居藤ヶ丘町ほか2町地内配水管布設工事		
図面の種類	配管詳細図(1/5)		
縮尺	図示	図面番号	8/12
受注者名			





設計図

配管詳細図(3/5)

S=1:200


D部詳細図

S=1:100

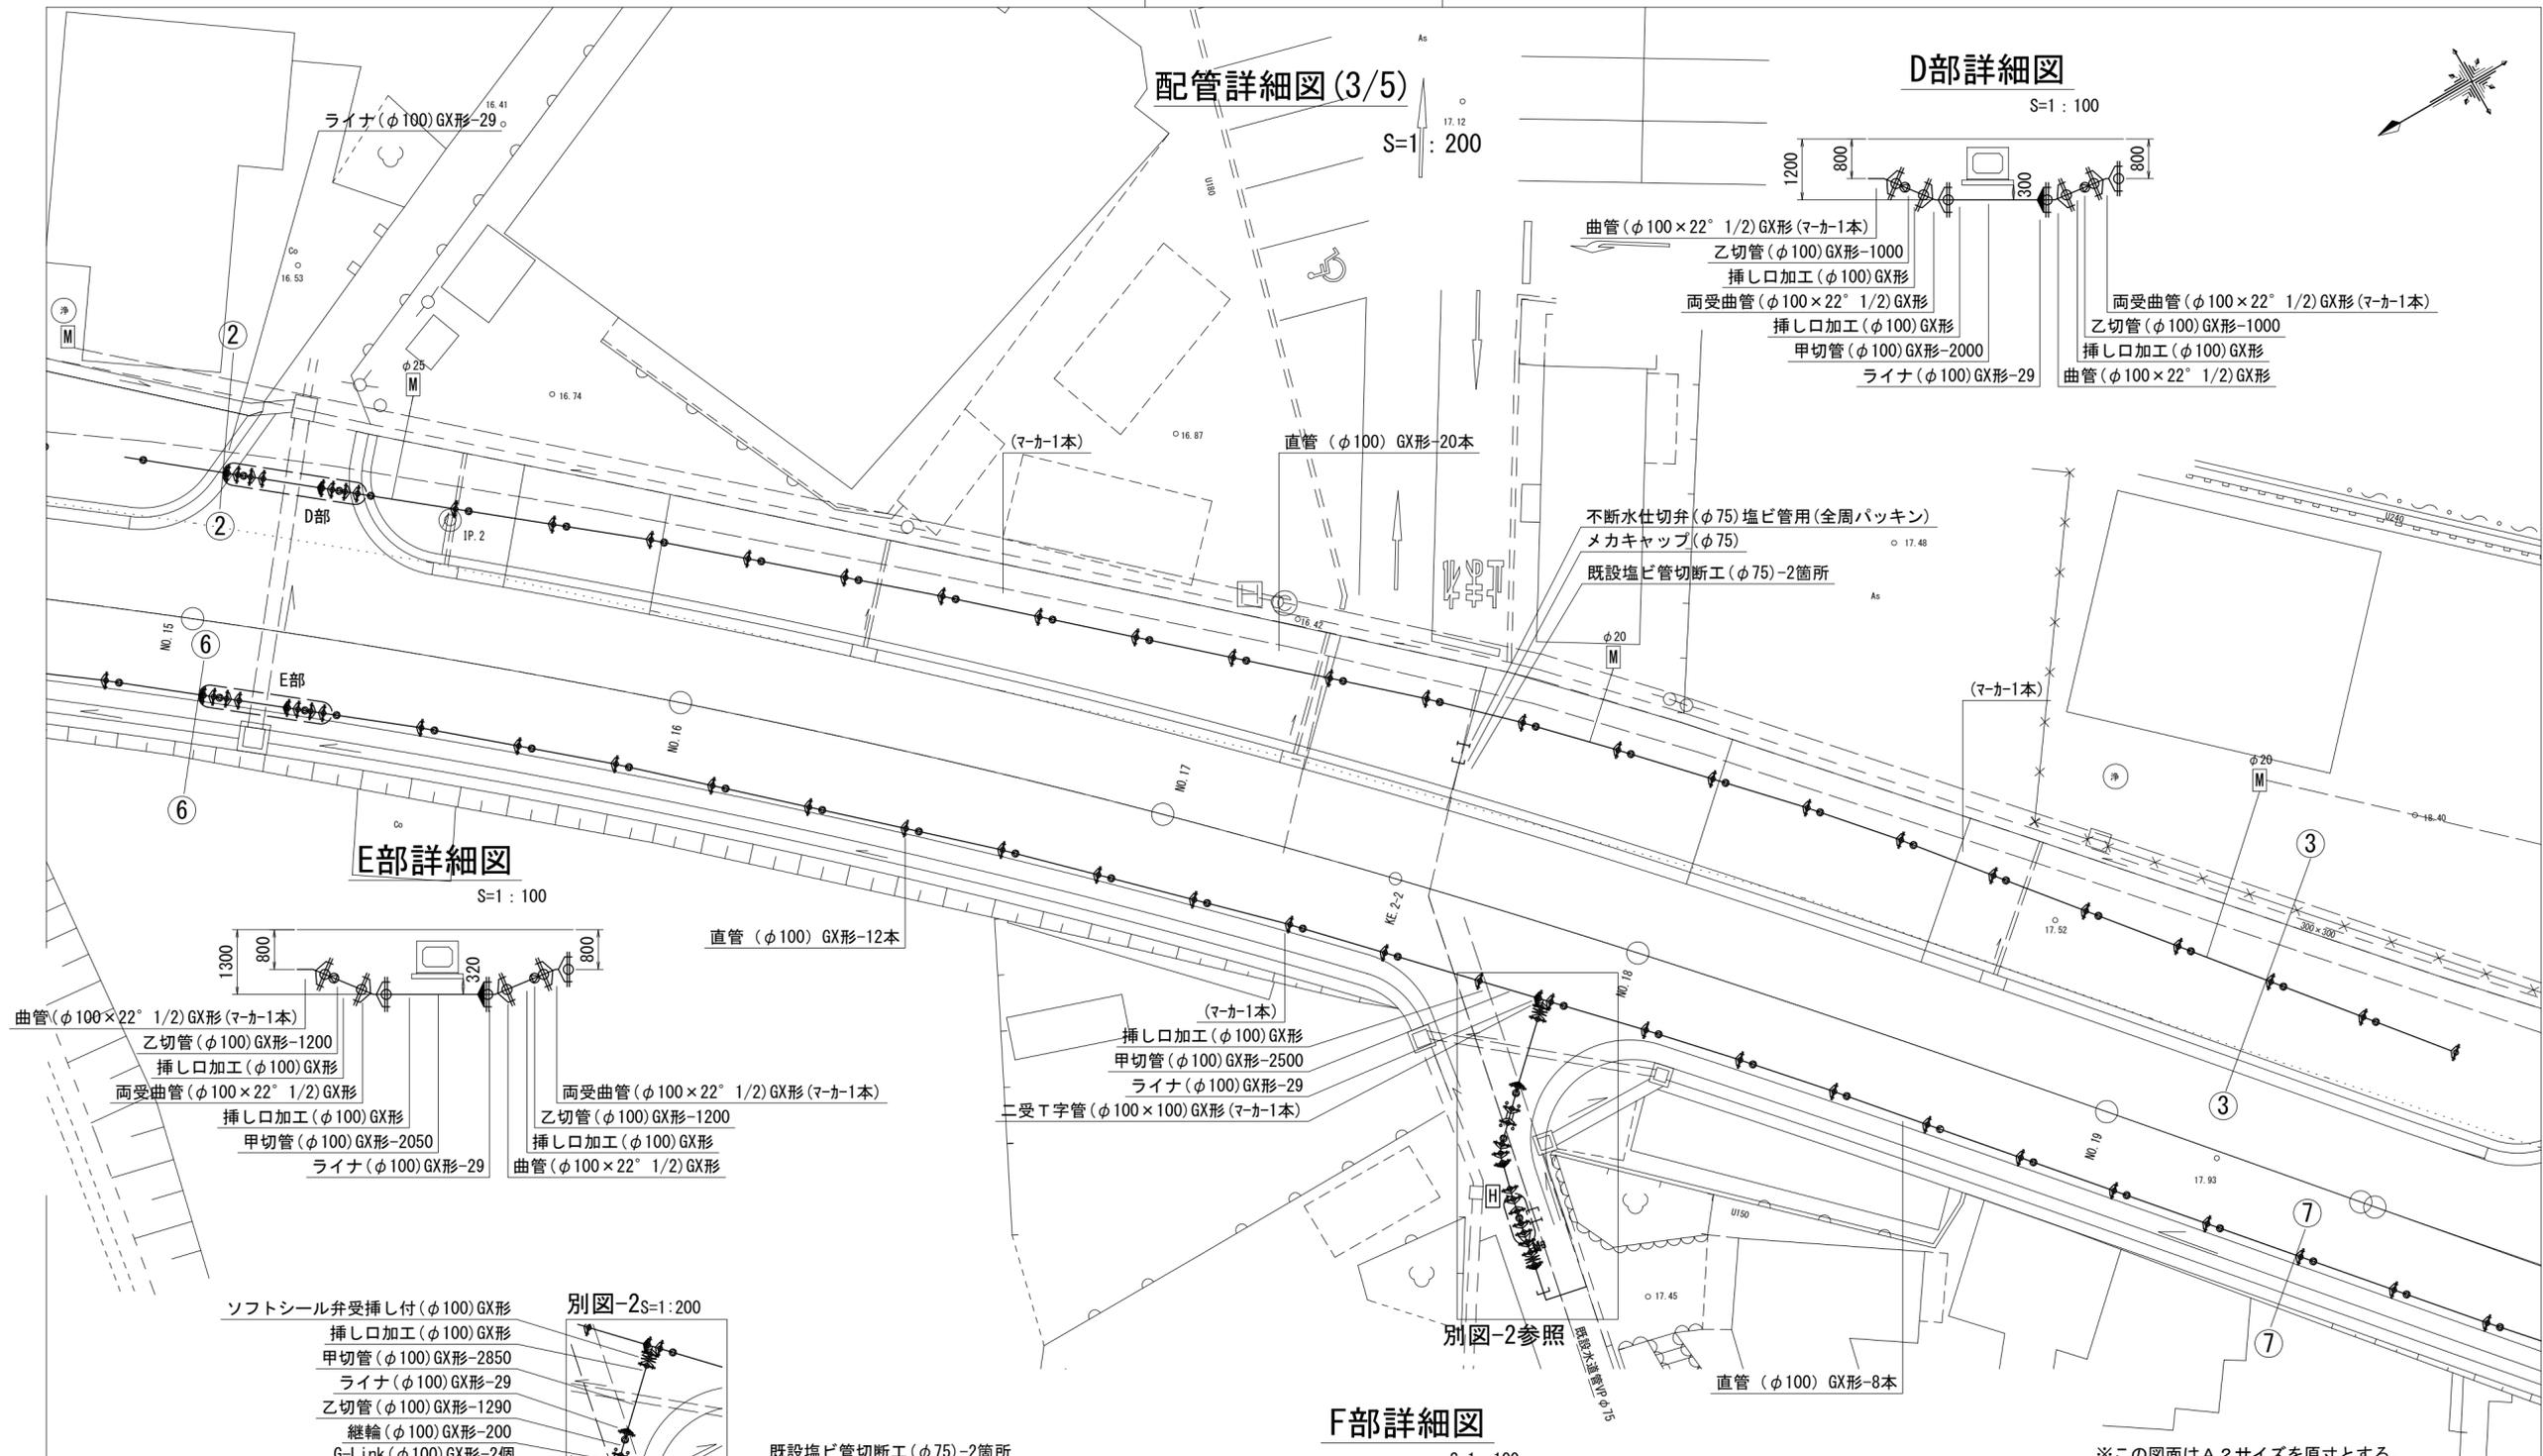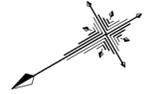

E部詳細図

S=1:100

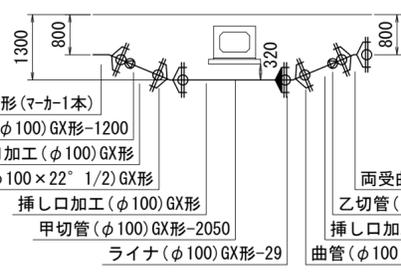


- 曲管(φ100×22° 1/2) GX形(マカー1本)
- 乙切管(φ100) GX形-1200
- 挿し口加工(φ100) GX形
- 両受曲管(φ100×22° 1/2) GX形
- 挿し口加工(φ100) GX形
- 甲切管(φ100) GX形-2050
- ライナ(φ100) GX形-29
- 直管(φ100) GX形-12本
- 両受曲管(φ100×22° 1/2) GX形(マカー1本)
- 乙切管(φ100) GX形-1200
- 挿し口加工(φ100) GX形
- 曲管(φ100×22° 1/2) GX形

- 曲管(φ100×22° 1/2) GX形(マカー1本)
- 乙切管(φ100) GX形-1000
- 挿し口加工(φ100) GX形
- 両受曲管(φ100×22° 1/2) GX形
- 挿し口加工(φ100) GX形
- 甲切管(φ100) GX形-2000
- ライナ(φ100) GX形-29

- 両受曲管(φ100×22° 1/2) GX形(マカー1本)
- 乙切管(φ100) GX形-1000
- 挿し口加工(φ100) GX形
- 曲管(φ100×22° 1/2) GX形

- 不断水仕切弁(φ75) 塩ビ管用(全周パッキン)
- メカキャップ(φ75)
- 既設塩ビ管切断工(φ75)-2箇所

別図-2 S=1:200

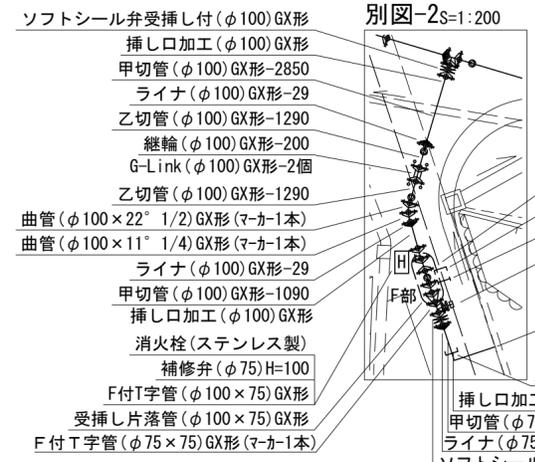

- ソフトシール弁受挿し付(φ100) GX形
- 挿し口加工(φ100) GX形
- 甲切管(φ100) GX形-2850
- ライナ(φ100) GX形-29
- 乙切管(φ100) GX形-1290
- 継輪(φ100) GX形-200
- G-Link(φ100) GX形-2個
- 乙切管(φ100) GX形-1290
- 曲管(φ100×22° 1/2) GX形(マカー1本)
- 曲管(φ100×11° 1/4) GX形(マカー1本)
- ライナ(φ100) GX形-29
- 甲切管(φ100) GX形-1090
- 挿し口加工(φ100) GX形
- 消火栓(ステンレス製)
- 補修弁(φ75) H=100
- F付T字管(φ100×75) GX形
- 受挿し片落管(φ100×75) GX形
- F付T字管(φ75×75) GX形(マカー1本)
- 既設塩ビ管切断工(φ75)-2箇所
- メカキャップ(φ75)
- 不断水仕切弁(φ75) 塩ビ管用(全周パッキン)
- 不断水T字管VP用φ75×75(全周パッキン)(マカー1本)
- ソフトシール弁(φ75)
- 泥吐工(φ50)
- 金属入りバルブソケット(φ50)
- VPエルボ(φ50)-3個
- VP(φ50) L=1.5m
- メカ帽(φ75) GX形(押しボルト2・T頭ボルト4)
- 挿し口加工(φ75) GX形
- 甲切管(φ75) GX形-1000
- ライナ(φ75) GX形-29
- ソフトシール弁受挿し付(φ75) GX形

F部詳細図

S=1:100



- 曲管(φ100×22° 1/2) GX形
- 乙切管(φ100) GX形-1000
- 挿し口加工(φ100) GX形
- 両受曲管(φ100×22° 1/2) GX形(マカー1本)

占用物件凡例

線種	名称
———	水道管(新設)
---	既設水道管
---	計画下水道管
---	既設ガス管
---	既設雨水管
---	既設NTT

※この図面はA2サイズを原寸とする。

津市上下水道事業局


工事名	令和3年度 水工第5号 道路整備事業に伴う 久居藤ヶ丘町ほか2町地内配水管布設工事		
図面の種類	配管詳細図(3/5)		
縮尺	図示	図面番号	10/12
受注者名			



# 設計図

## H部詳細図

S=1:100

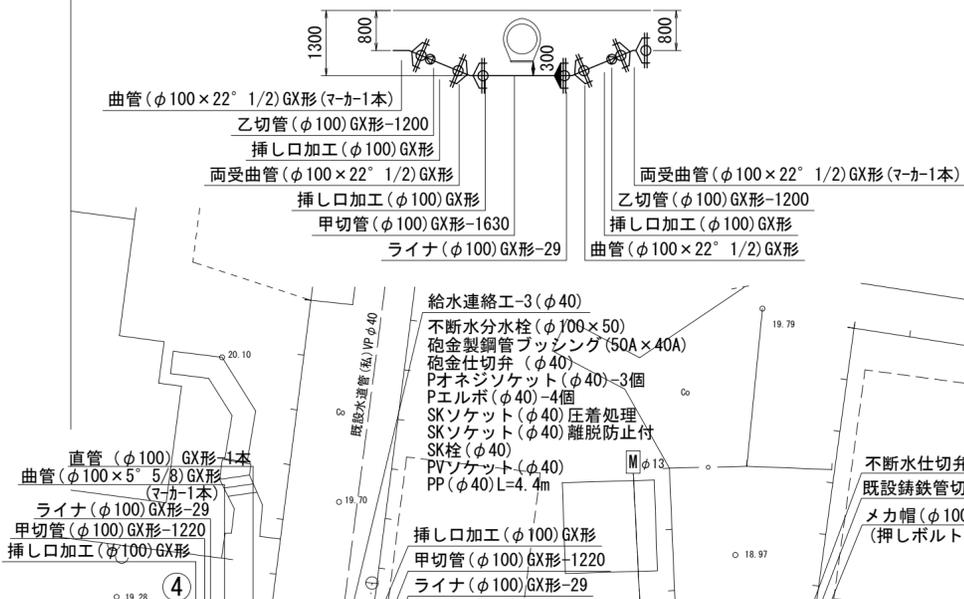


## 配管詳細図 (5/5)


S=1:200

## J部詳細図

S=1:100

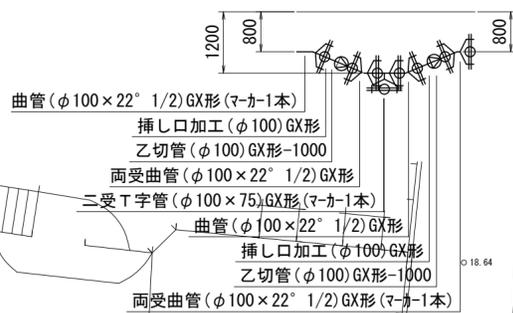


## 別図-5S=1:200

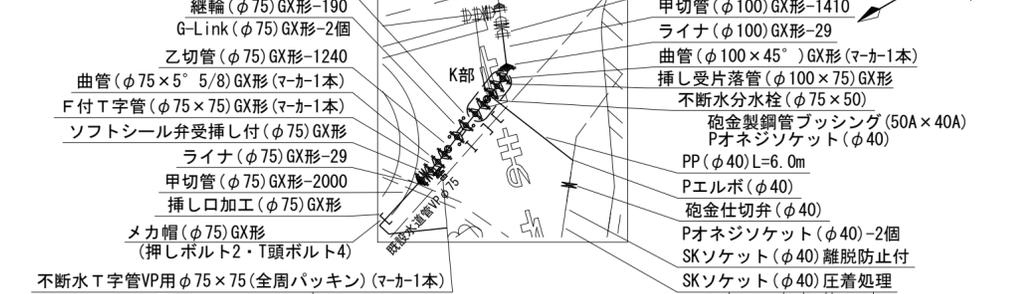

## I部詳細図

S=1:100

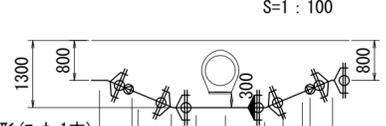

## K部詳細図

S=1:100



※この図面はA2サイズを原寸とする。

津市上下水道事業局			
工事名	令和3年度 水工第5号 道路整備事業に伴う 久居藤ヶ丘町ほか2町地内配水管布設工事		
図面の種類	配管詳細図 (5/5)		
縮尺	図示	図面番号	12/12
受注者名			