




縦断面図(4) V=1/100 H=1/500 M8-7 體放射器 7.7 1/200 HE1 29 (4) 跨線 斯拉爾子 MA-1 MET 18 7-15-10 HO. 667 F-25 PRINTED TO THE TO THE TO THE TO THE TO THE TO THE THE T M6-1 META 18 7-775-14 H-1 767 15.00 75 12.70m a 6100 10-1 10 10.00 <u>下水キャップ</u> PRP©150 3.0‰ PRP@150 3.0‰ 6.993 PRP@150 12. 7‰ 4. 926 PRP©150 3.0~430.0‰ 6.217 V=1/100 今回施工区間 補助対象工事 H=1/500 DL=-2. 00 夜間施工 36.0‰ 路線番号 46 44 43 PRP©150 48.0‰ 27.00m PRP©150 3. 0~37. 0‰ 104. 50m PRP©150 3.0~41.0‰ 51.40m (36.40m) 路線番号 1.87 2.98 1. 95 1. 93 1. 87 1. 85 1. 26 掘削深 1. 69 1. 67 1. 61 1. 55 0. 86 1. 61 1. 59 2. 73 土 被 り 6. 623 6. 643 7.807 8.494 8. 563 8. 583 13 13 管 底 高 6.0 ※この図面はA2サイズを原寸とする。 地 盤 高 令和3年度 下工公補第17号 津北部第14処理分区公共下水道工事(その1) 追加距離 27. 55. 施工箇所名 津市 広明町 地内 23.00(15.00) 0.00 単距離 27. 89 図 面 名 縦断面図(4) v-1/100 H=1/500 図面番号 ⁵/ 8 測 点 尺

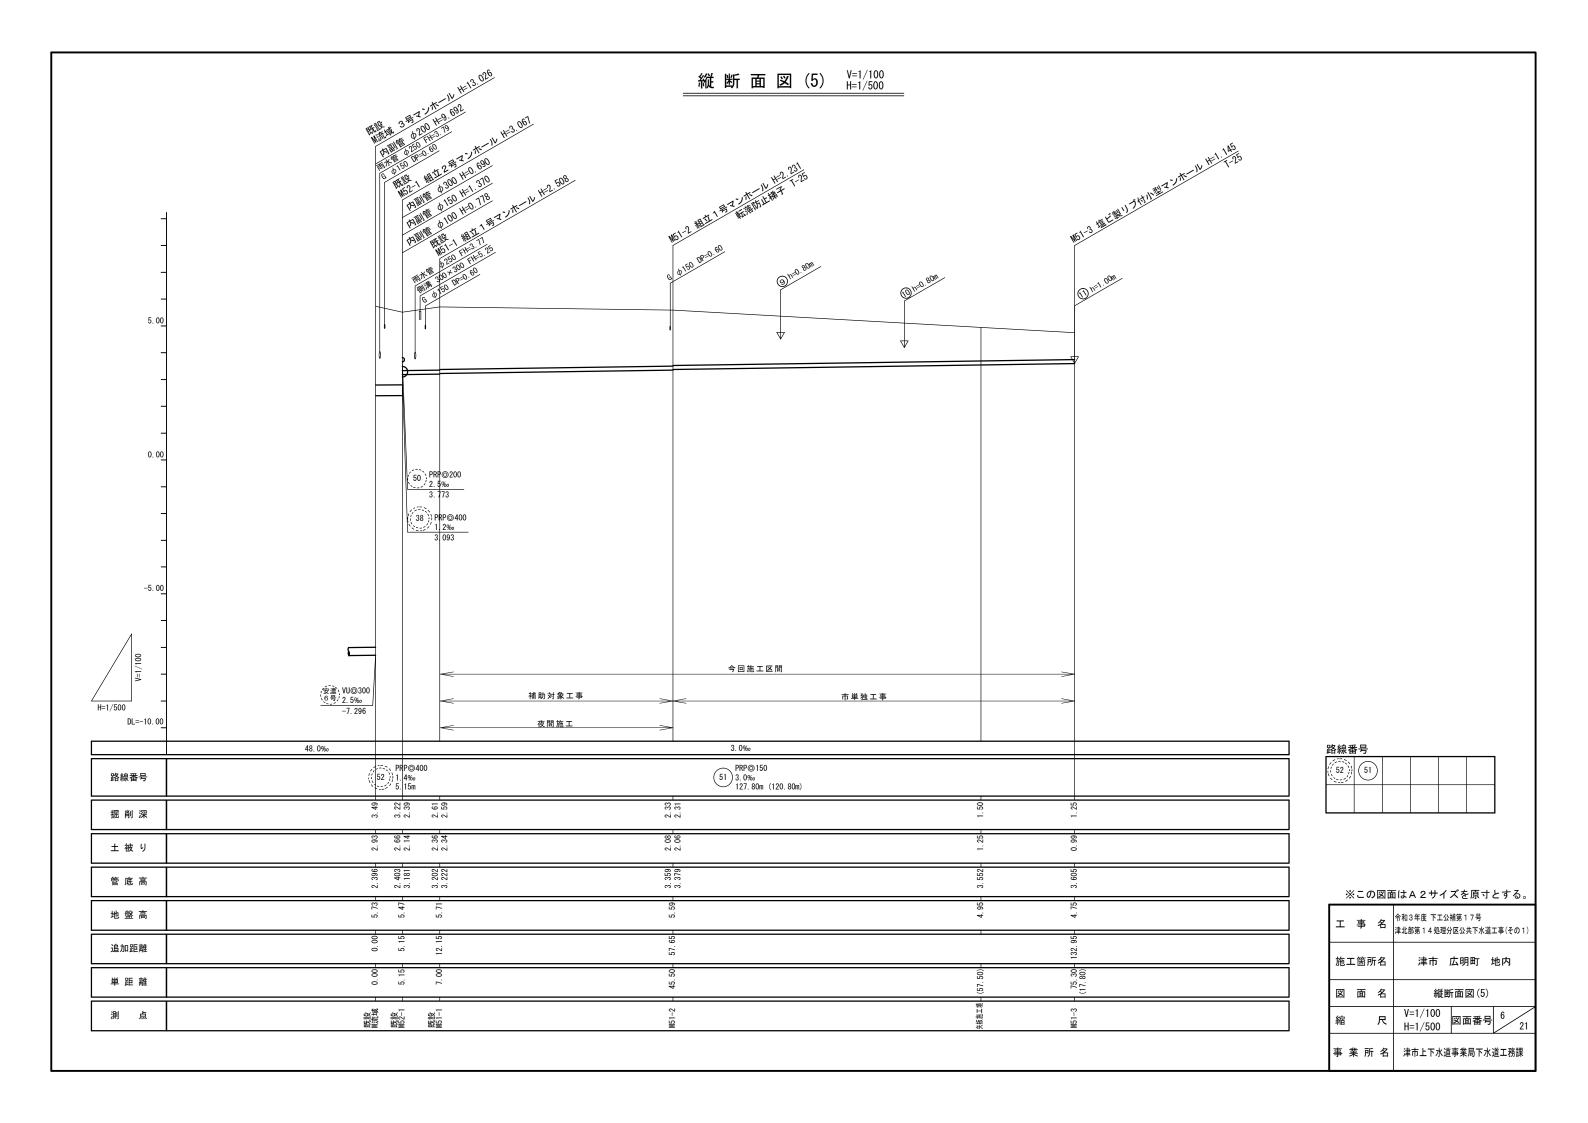



縦断面図(6) V=1/100 H=1/500 5.00 PRP©150 3. 0‰ 3. 984 PRP©150 3. 0‰ 3. 504 31 PRP@150 3. 0‰ 3. 524 ((37)) VP◎150 圧送管 2.834 0.00 93 PRP⊚150 3. 0‰ 2. 589 ((29)) VM©350 1.5‰ 0.374 -5.00 H=1/500 今回施工区間 _今回施工区間 _ 補助対象工事 市単独工事 夜間施工 夜間施工 勾 配 3.0‰ 9.0‰ 路線番号 34 33 PRP©150 3. 0~9. 0‰ 135. 00m PRP@150 3.0‰ 16.00m 路線番号 1.87 1.88 掘削深 1. 62 1. 60 1.61 土 被 り 2. 518 2. 538 2. 585 2. 605 管 底 高 ※この図面はA2サイズを原寸とする。 地 盤 高 令和3年度 下工公補第17号 津北部第14処理分区公共下水道工事(その1) 追加距離 37. 53. 施工箇所名 津市 広明町 地内 0.0 0.00 単距離 図 面 名 縦断面図(6) 既設 M33-2 H=1/500 図面番号 7 既設 M37-1 測 点

横断面図(1) s=1/100

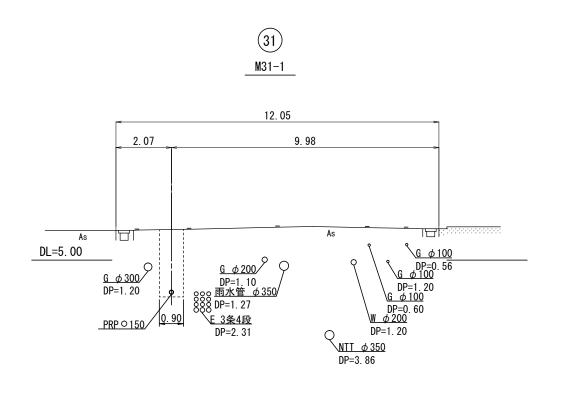

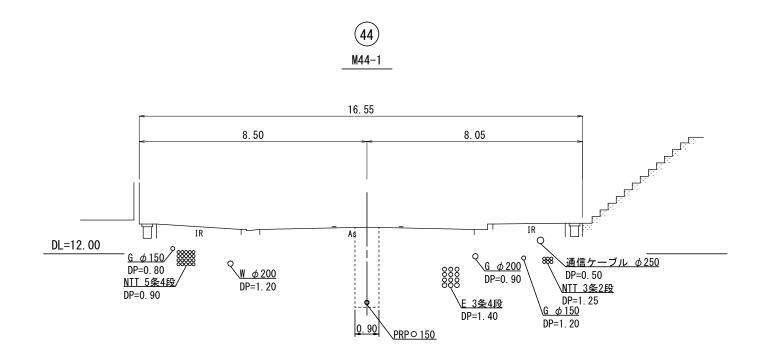


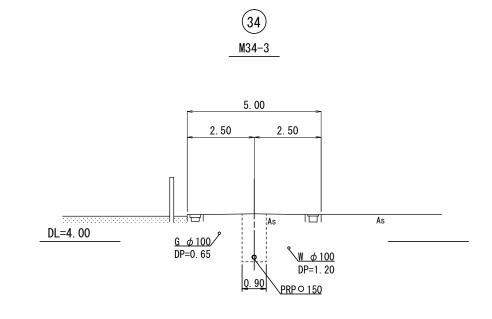


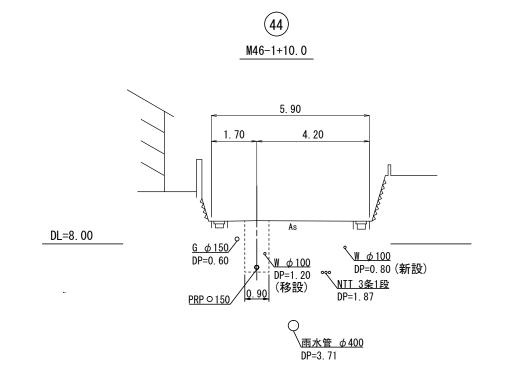


※この図面はA2サイズを原寸とする。							
Н	事	名	令和3年度 下工公 津北部第14処理分		エ事(その1)		
施	工箇列	斤名	津市	広明町	地内		
図	面	名	横图	新面図(1)			
縮		尺	1/100	図面番号	8 21		
事	業 所	名	津市上下水道	事業局下水	道工務課		


横断面図(2) s=1/100

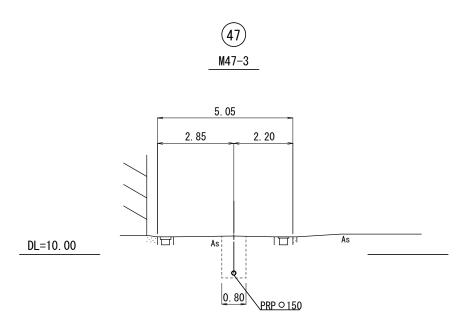

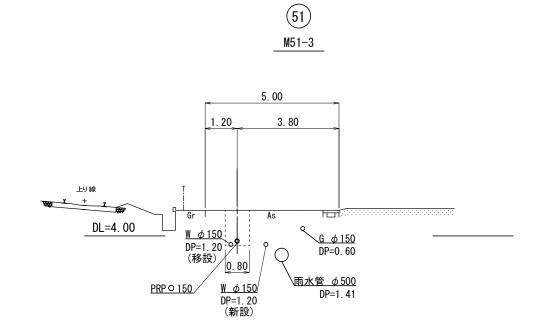

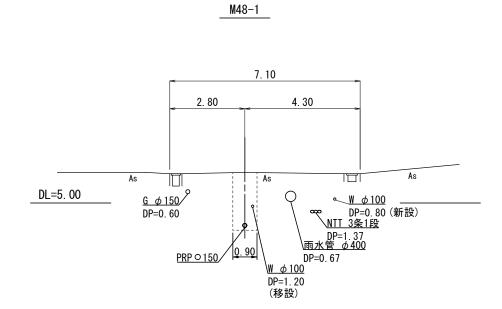

48

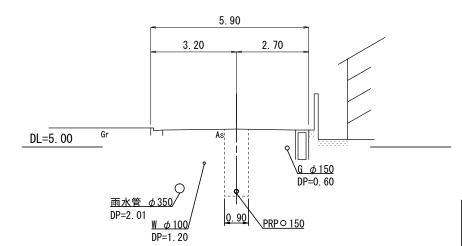


<u>(51)</u>

M51-1+15.0

× -	の図面は	A 2 H	トノブを	・百寸!	しすス

エ	事	名	令和3年度 下工公 津北部第14処理:		工事(その1)
施口	□箇別	名	津市	広明町:	地内
図	面	名	横	断面図(2)	
縮		尺	1/100	図面番号	9 21
事	業所	· 名	津市上下水道	直事業局下水	道工務課


本 管 布 設 詳 細 図 s=1/30

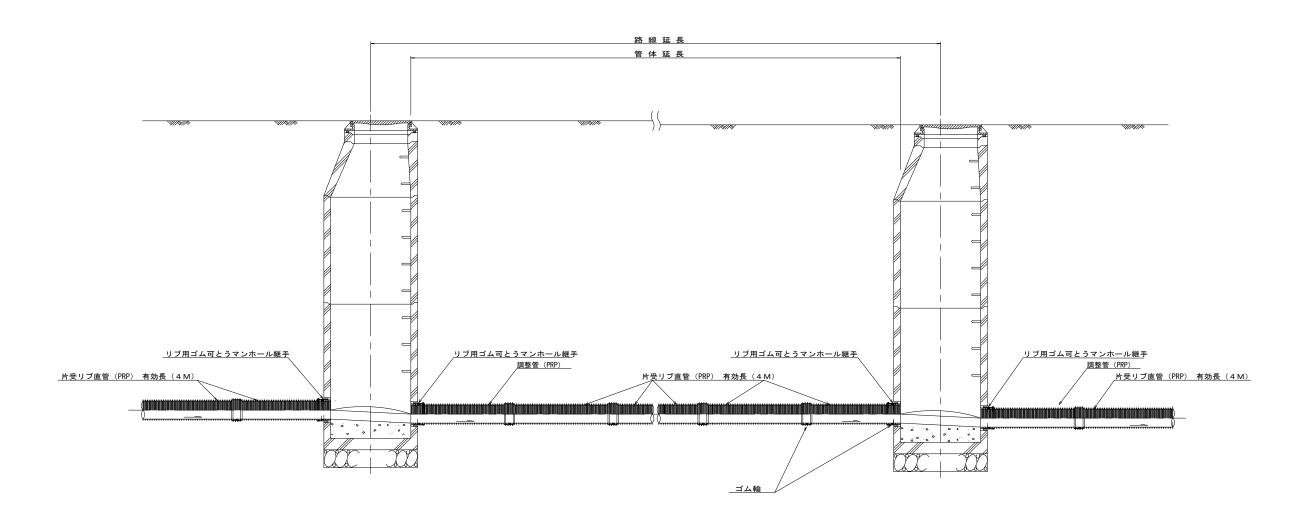

注) 調整管が1.0m未満の場合は、1.0mで切断をし片受直管で長さを調整する。

※この図面はA2サイズ	※この図面はA2サイズを原寸とする。						
工事名		工公補第17号 処理分区公共下水道	直工事(その 1)				
施工箇所名	津市	i 広明町	地内				
図面名	本	管布設詳細	<u> </u>				
縮尺	1/30	図面番号	10 21				
事業所名	津市上下	水道事業局下水	く道工務課				

土工定規図 S = 1 / 2 0 (リブ本管) 参考

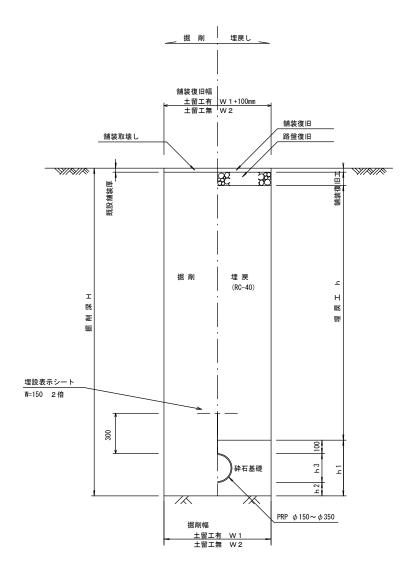


寸 法 表

寸 法	土留工有り	土留工無し		普通地盤			
管 径	W 1	W 2	h 1	h 2	h 3		
O Ø150	900	800	356	100	156		
φ200	900	800	406	100	206		
φ 2 5 O	1000	900	506	150	256		
φ300	1000	900	557	150	307		
φ350	1100	1000	607	150	357		

取付管土工定規図

参考

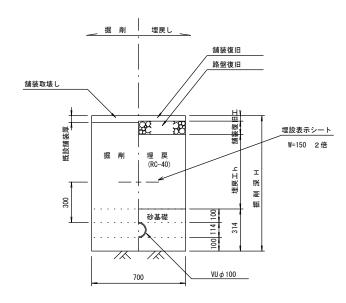


※この図面はA2サイズを原寸とする。


この図面はA2サイズを原寸とする。 参					
エ	事	名	令和3年度 下工公補第17号 津北部第14処理分区公共下水道	エ事(その	1)

施工箇所名	津市 広明町 地内			
図面名	土工定規図(リブ本管),取付管土工定規図			
縮尺	1/20 図面番号 11 21			

事業所名 津市上下水道事業局下水道工務課

舗装復旧工定規図 s=1/30

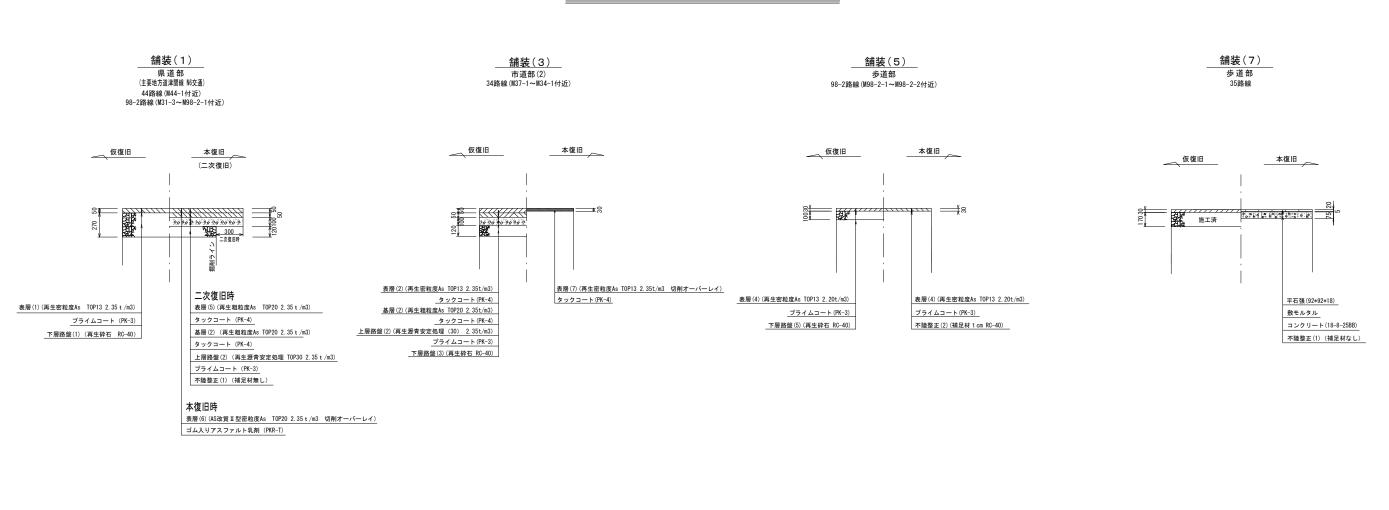

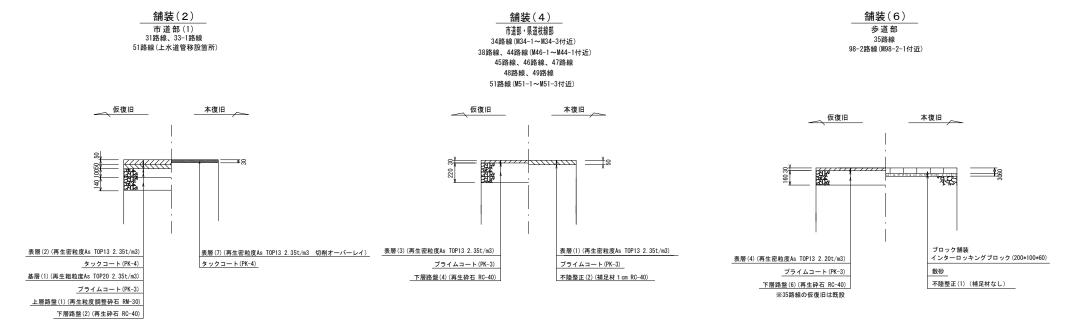


※この図面はA2サイズを頂寸とする。

次この区面はAZサイスを原うこする。						
エ	事	名	令和3年度 下工公補第17号 津北部第14処理分区公共下水道工事(その1)			
施コ	□箇戸	斤名	津市	5 広明町	地内	
図面名			舗装復旧工			
縮		尺	1/30	図面番号	12 21	
事業所名			津市上下	水道事業局下在	k道工務課	

土留工標準図 (参考)

(軽量金属支保材使用の場合)

断面図 S=1/20

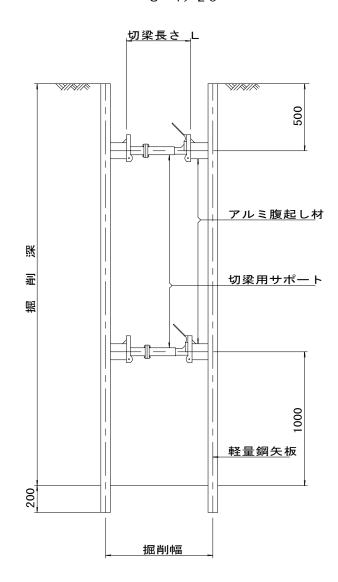

<u>軽量鋼矢板 標準図</u> s=1/5




支保工段数表

掘削深 (m)	矢板長 (m)	支保工段数 (段)
1.5 <h≦1.8< td=""><td>2. 0</td><td>1</td></h≦1.8<>	2. 0	1
1.8 <h≦2.0< td=""><td>2. 5</td><td>1</td></h≦2.0<>	2. 5	1
2.0< H ≦2.3	2. 5	2
2.3 <h≦2.8< td=""><td>3.0</td><td>2</td></h≦2.8<>	3.0	2
2.8 <h≦3.3< td=""><td>3.5</td><td>2</td></h≦3.3<>	3.5	2
3.3< H ≦3.5	4. 0	2
3.5< H ≦3.8	4. 0	3


※ マンホール部掘削時においては、掘削深に応じた軽量鋼矢板を使用すること。


<u>平</u> 面 図 S=1/20

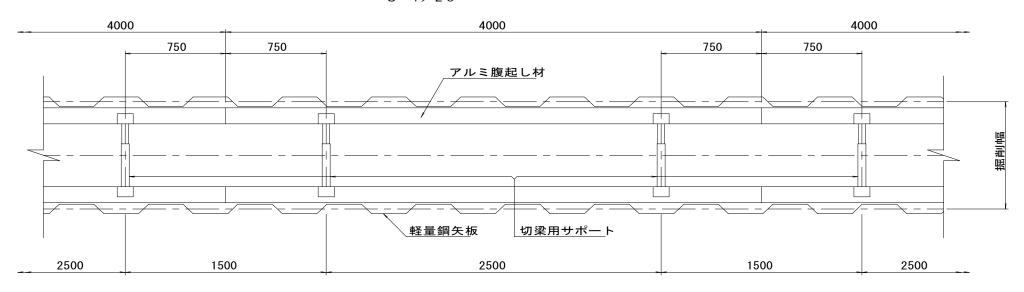


※この図面はA2サイズを原寸とする。 参 考							
工事名	令和3年度 下工公補第17号 津北部第14処理分区公共下水道工事(その1)						
施工箇所名	津市 広明町 地内						
図面名	土留工標準図 (軽量金属支保材使用の場合)						
縮尺	図 示 図面番号 13	21					
事業所名	津市上下水道事業局下水道工務記	₹					


組立1号マンホール構造図

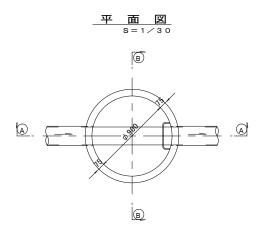

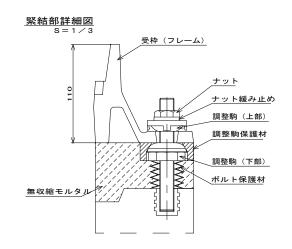





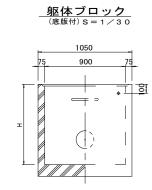


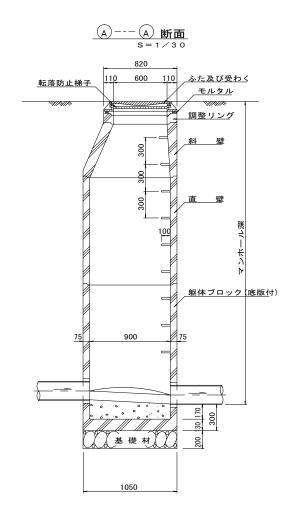

※マンホール深2.0m以上の場合には、転落防止梯子を設置すること。

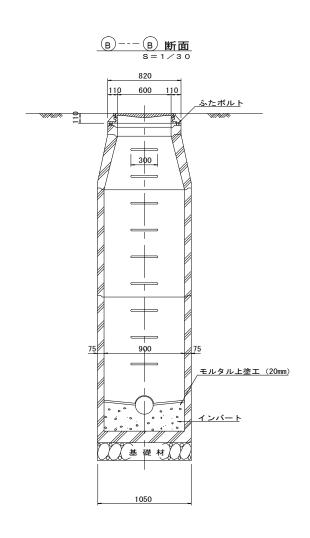

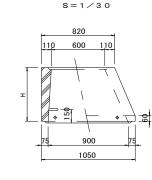

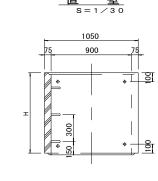


寸 法 表


	<u> </u>	_					
種	類			Н (г	nm)		
調整	リング	50	100	150			
斜	壁	300	450	600			
直	壁	300	600	900	1200	1500	1800
躯体	ブロック	600	900	1200	1500	1800	

※鉄蓋の仕様については、津市認定マンホール蓋(市章入り)とする。


この図面はA2サイ	(ズ	を原寸とする。		参 考
工事名			「工公補第17号 処理分区公共下水」	道工事(その1)
施工箇所名	l	津市	5 広明町	地内
図 面 名		組立1号	号マンホール	/構造図
縮尺	•	図示	図面番号	14 21
事業所名 津市上下水道事業局下水道工務課			k道工務課	

組 立 A 1 号 マ ン ホ ー ル 構 造 図

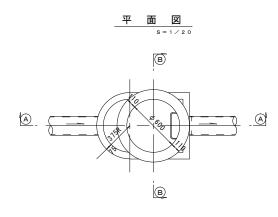


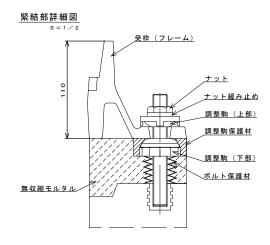





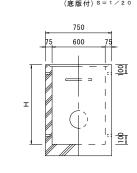


躯体ブロック

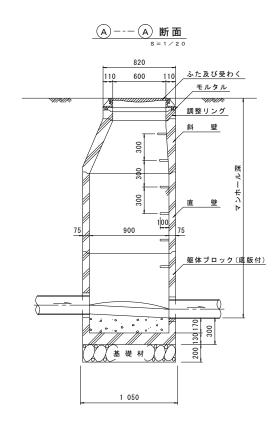

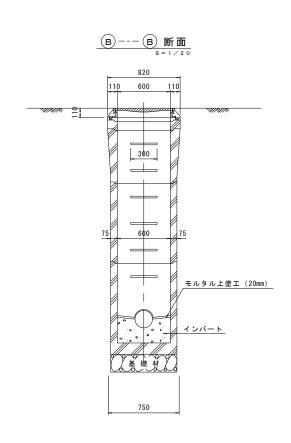

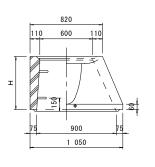

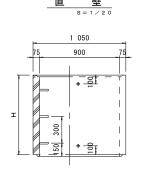

寸 法 表	_				
種 類			н (mm)	
調整リング	50	100	150		
斜壁	450	600			
直壁	300	600	900		
躯体ブロック	600	900			


※鉄蓋の仕様については、津市認定マンホール蓋(市章入り)とする。


※この図面はA2サイズを	原寸とする	٥,


工事名	令和3年度 下工公補第17号 津北部第14処理分区公共下水道工事(その1)
施工箇所名	津市 広明町 地内
図面名	組立A1号マンホール構造図
縮尺	図 示 図面番号 15 21
事業所名	津市上下水道事業局下水道工務課


塩ビ製リブ付小型マンホール構造図 1 / 2

S = 1 / 15

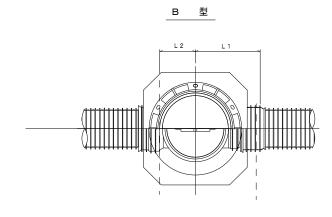

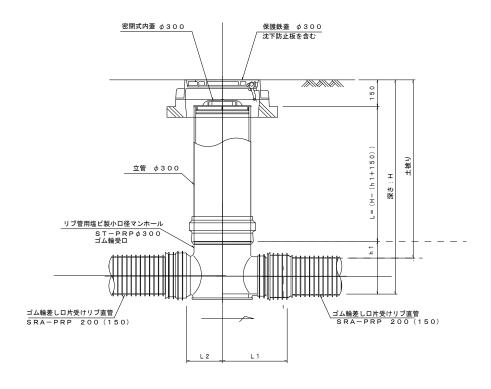

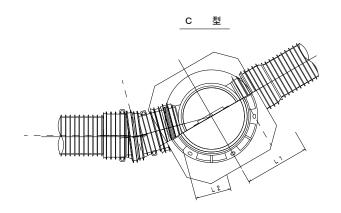

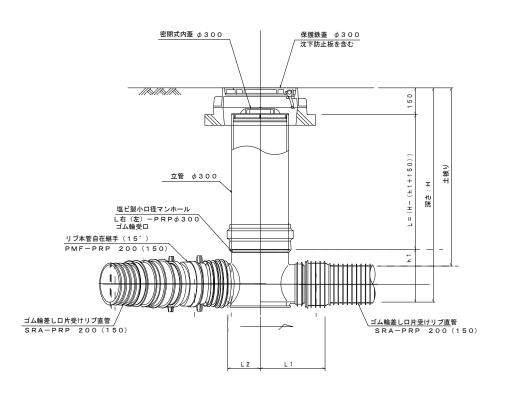


※塩ビマンホールは必要に応じた角度のインバートを使用すること。

※この図面はA2サイズ	を原寸とする。


エ事	名		「工公補第17号 処理分区公共下水)	道工事(その1)
施工笸	i所名	津市	5 広明町	地内
図面	i 名	塩ビ製リブ付ん	小型マンホール	構造図 1 / 2
縮	尺	1/15	図面番号	16 21
事業所名 津市上下水道事業局下		水道事業局下刃	k道工務課	


塩ビ製リブ付小型マンホール構造図 2 / 2 s=1/15

E 型

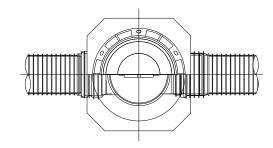





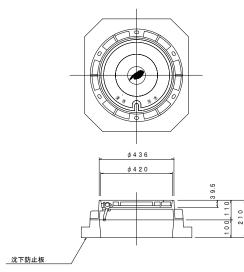

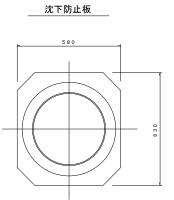



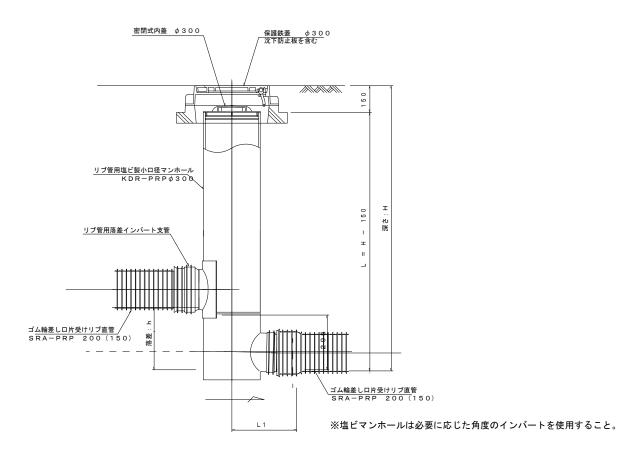

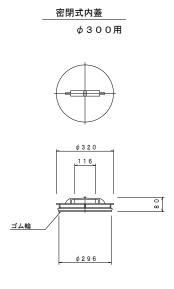


)図面は42サイブを頂せたする

※この図面はA2サイズを原寸とする。 参考				
エ	事 名		工公補第17号 凸理分区公共下水道	直工事(その1)
施工	箇所名	津市	i 広明町	地内
図	面 名	塩ビ製リブ付ん	小型マンホール	構造図2/2
縮	尺	1/15	図面番号	17 21
事業所名		津市上下	水道事業局下水	〈道工務課


副管工詳細図 (汚水)

(内副管 飛散防止板)

据付例

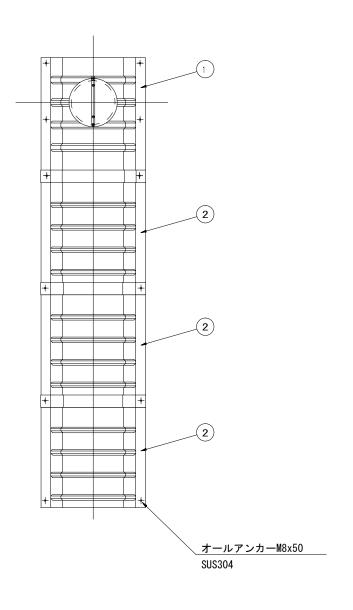



飛散防止板 TB

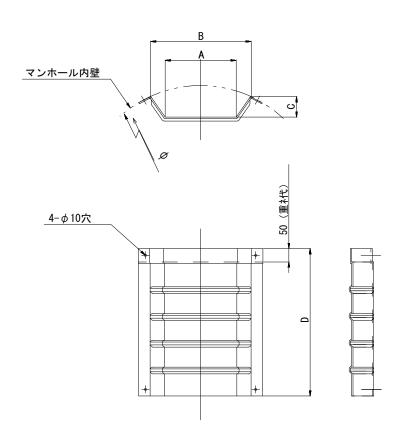

飛散防止板 TA

(点検孔付)

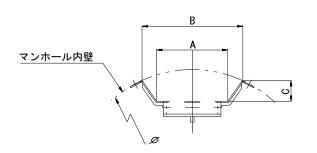

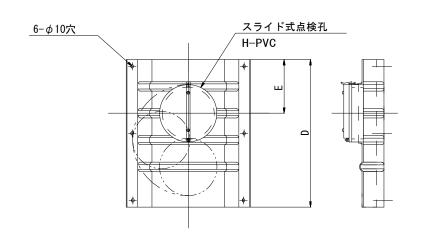

単位mm

品番	A	В	С	D	Е
TA/B-100	150	210	43	550	200
TA/B-150/200	265	375	77	550	200

※この図面はA2サイスを原寸とする。 参 名		
工事名	令和3年度 下工公補第17号 津北部第14処理分区公共下水道工事(その	1)
施工箇所名	津市 広明町 地内	
図 面 名	副管工詳細図(内副管 飛散防	止板)
縮尺	図面番号 18	21
事業所名	津市上下水道事業局下水道工務語	#

取付管布設標準図

V U φ 1 0 0 片受自在短管(L=800)

V U φ 1 0 0 ゴム輪受口片受短管(L = 8 0 0)

人力掘削(L2)

(リブ本管) S=1/20

Aタイプ

10%以上

機械掘削延長(L1)

官民境界

埋設表示シート


リブ90゜枝付き管


(TR-PRP)

W=150 2倍

汚水桝 構造図 s=1/5

平面図(参考)

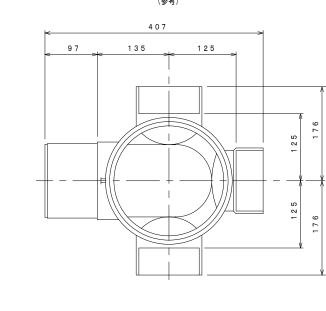


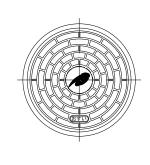


市章入り

Bタイプ

取付管布設延長(L3)

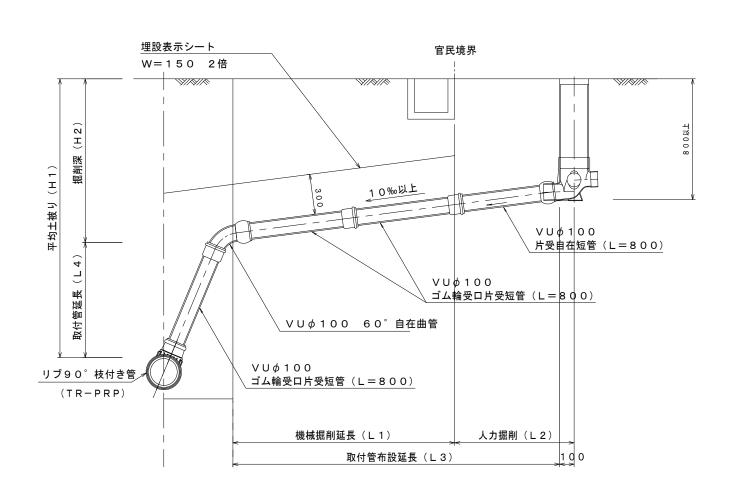


断面図

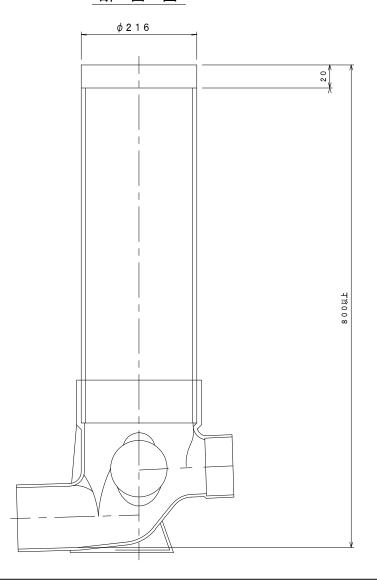

※この図面はA2サイズを原寸とする。

※この図面はA2サイズを原寸とする。 参 考			
工事名	令和3年度 下3 津北部第14処	I公補第17号 理分区公共下水道	工事(その1)
施工箇所名 津市 広明町 地内			地内
図面名	取付管布設標準図(リブ本管)		リブ本管)
縮尺	図示	図面番号	19 21
事業所名 津市上下水道事業局下水道工務課			道工務課

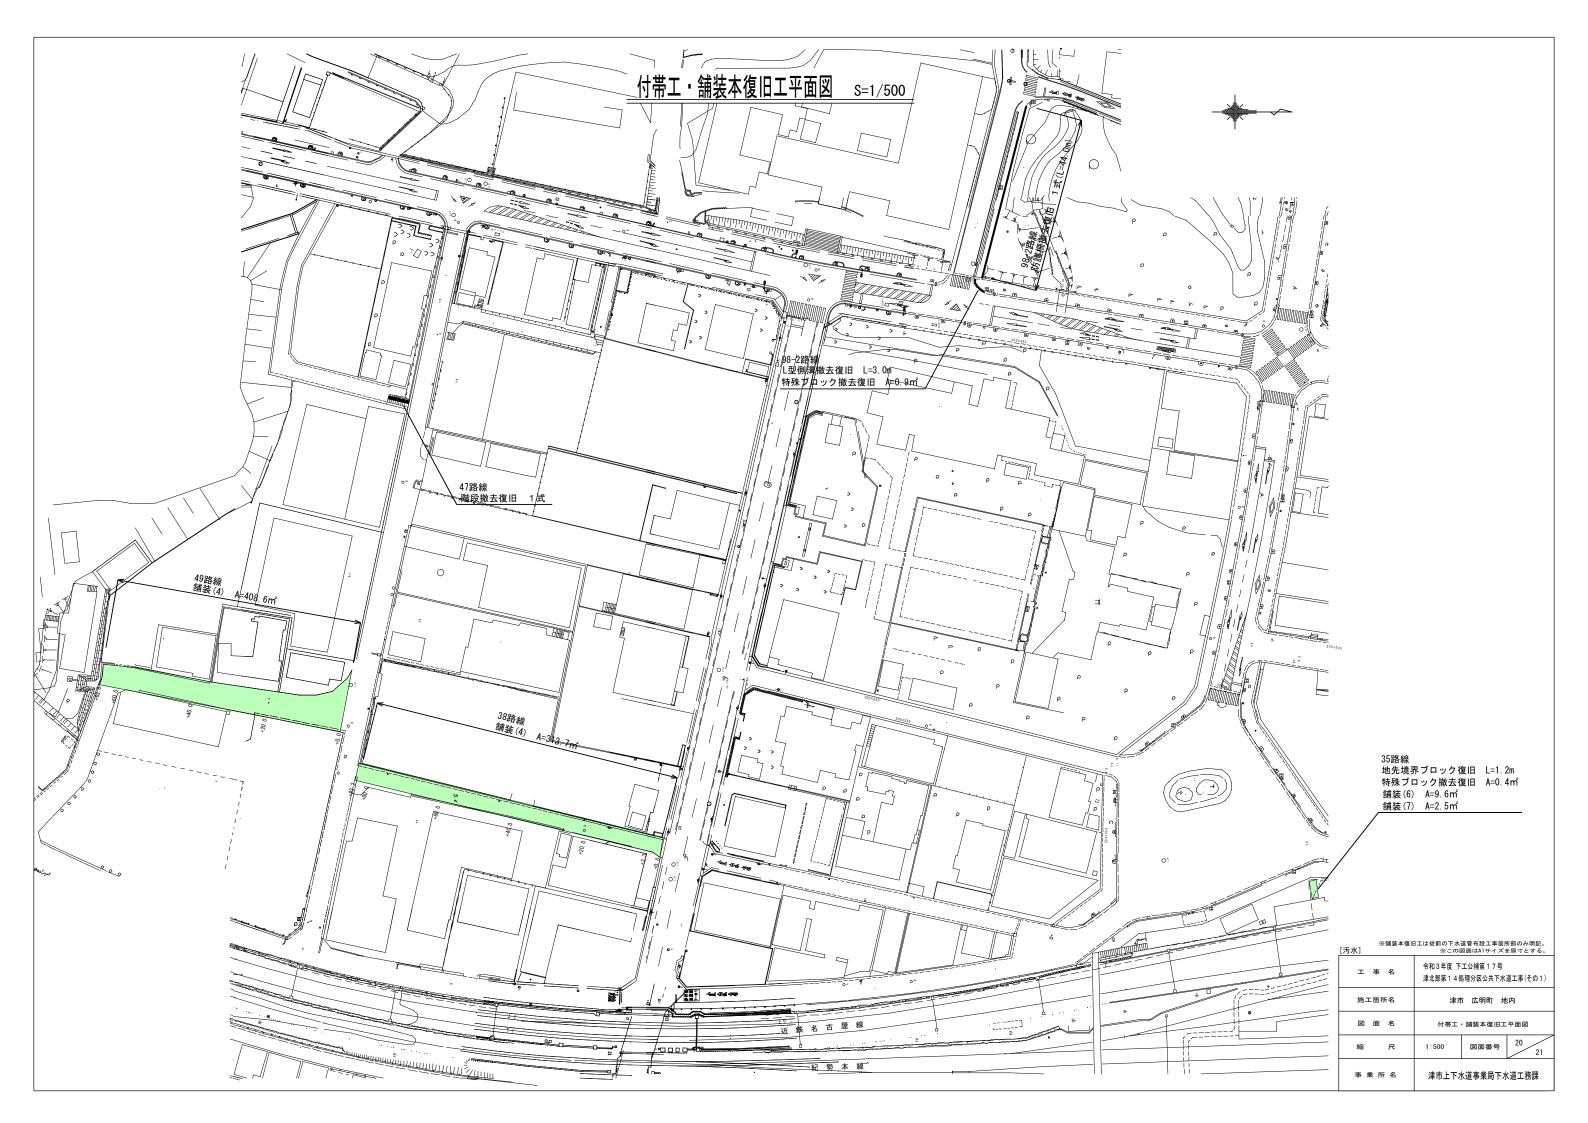

付 帯 エ エ 法 図

階段撤去復旧

47路線 S=1/30

防護柵撤去復旧


98-2路線 S=1/30


L型側溝撤去復旧


98-2路線 S=1/30

地先境界ブロック復旧

35路線 S=1/20

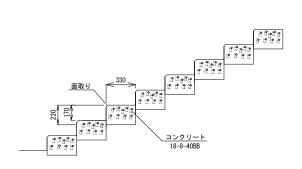

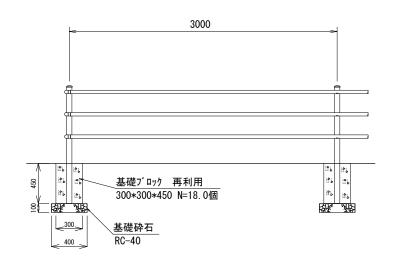

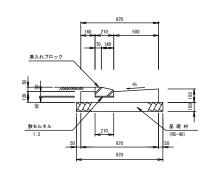

	120 50	地先境界ブロック
20 120		<u>敷モルタル</u> 1:3 基礎(既設)

陌权撤去後旧 [WOUU 19技		1.0式ヨり	
名 称	規格	単位	数量	
型枠		m ²	2.3	
コンクリート	18-8-40BB	m a	0.4	

防護柵撤去復旧	L=44. 0m		1.0式当り
名 称	規格	単位	数 量
防護柵撤去	横断防止栅 再利用撤去	m	44.0
基面整正		m²	2. 9
基礎砕石	t=10cm RC-40	m²	2.9
防護柵設置	横断防止柵 再利用設置	m	44. 0

※支柱、ビーム及び基礎ブロックは再利用とする。 ※防護柵 (横断防止柵)参考重量:9.2kg/m

L型側溝撤去復旧			10.0m当り
名 称	規格	単位	数量
Co取壊しエ		m3	1. 2
基面整正		m2	9. 7
基礎材	RG-40 t=100	m2	9. 7
型枠		m2	2. 7
コンクリート	18-8-25BB	m3	1. 0
敷モルタル	1:3	m3	0. 02
ブロック	乗入れブロック	個	16.5

地先境界ブロック復旧			10.0m当
名 称	規格	単位	数量
ブロック	120*120*600	個	16.5
敷モルタル	1:3	m3	0.02

※この図面はA2サイズを原寸とする。

K = SEE No. 1 = 7 = 0		
工事名	令和3年度 下工公補第17号 津北部第14処理分区公共下水道工事(その1)	
施工箇所名	津市 広明町 地内	
図面名	付帯工工法図	
縮尺	図示 図面番号 21 21	
事業所名	津市上下水道事業局下水道工務課	