

T 亩 夕	令和3年度下工公補第31号		
工事名	北部第	16汚水幹線築	造工事
施工箇所名	津市 観音寺町 地内		
図面の種類	横 断 面 図 (2)		
縮尺	1:100 図面番号 7/28		
事業所名	津市上下水道事業局下水道工務課		

M142-1-1 発進到達立坑仮設図 S=1:50 (鋼製ケーシング φ1500mm) 覆工平面図 平 面 図 ϕ 1524 ϕ 1500 VP φ 200 5.0‰ **—** (鋼製ケーシング (立坑呼び径 φ1500mm用) (呼び径 φ1500mm) 圧入掘削完了時 立坑築造完了時 ϕ 1524 ϕ 1500 ϕ 1524 ϕ 1500 円形覆工板 (立坑呼び径 φ1500mm用) Bor No. 4-1 ☐ GH=+9. 27 ▽ GH=+9. 27 (仮設ケーシ 2000 標高7.81m ///\\\\\\\\\ ボルト接合 (最終ケーシング) 1500 0 10 20 30 40 50 **▽** +7. 770 0. 20 0.90 ▽ 溶接接合 鋼製ケーシング 600 高質 N≤30 (呼び径 φ1500mm) (中間ケーシング) 2000 ケーシング長 存置長 4061 存置長 压入長 $(SP \phi 300)$ $VP \phi 200$ 5. 0% $\frac{142}{-1}$ VU ϕ 200 5. 0‰ 2450 ^{粘体土} ^{N≤5} 溶接接合 V+4:704·---- (先頭ケーシング) 2000 鋼製ケーシング (呼び径 φ1500mm) **▽** +4. 009 3. 95 **▽** +3. 709 851 砂質士 N≤30 900 引抜長 |:::::| 細砂 掘削底面 **▽** +3. 009 **▽** +3. 009 **▽** +3. 009 **▽** +2. 809 シルト質細砂 、底盤コンクリート 二 粘土 30-18-20 (25) N 6.00

シルト質細砂

※この図面はA2サイズを原寸とする。

工 事 名

施工箇所名

図面の種類

縮尺

事業所名

令和3年度下工公補第31号

北部第16汚水幹線築造工事


津市 観音寺町 地内


M142-1-1 発進到達立坑仮設図


津市上下水道事業局下水道工務課

図面番号 8/28

1:50

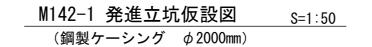


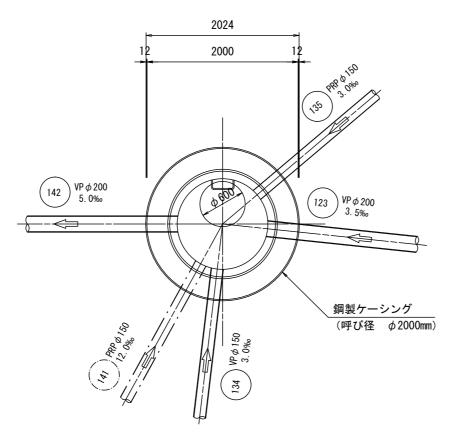

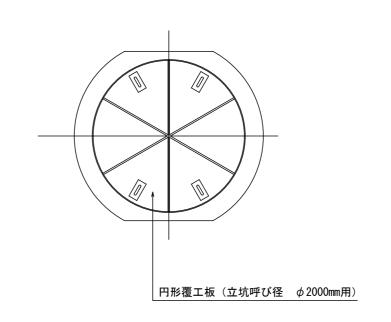

圧入掘削完了時

立坑築造完了時

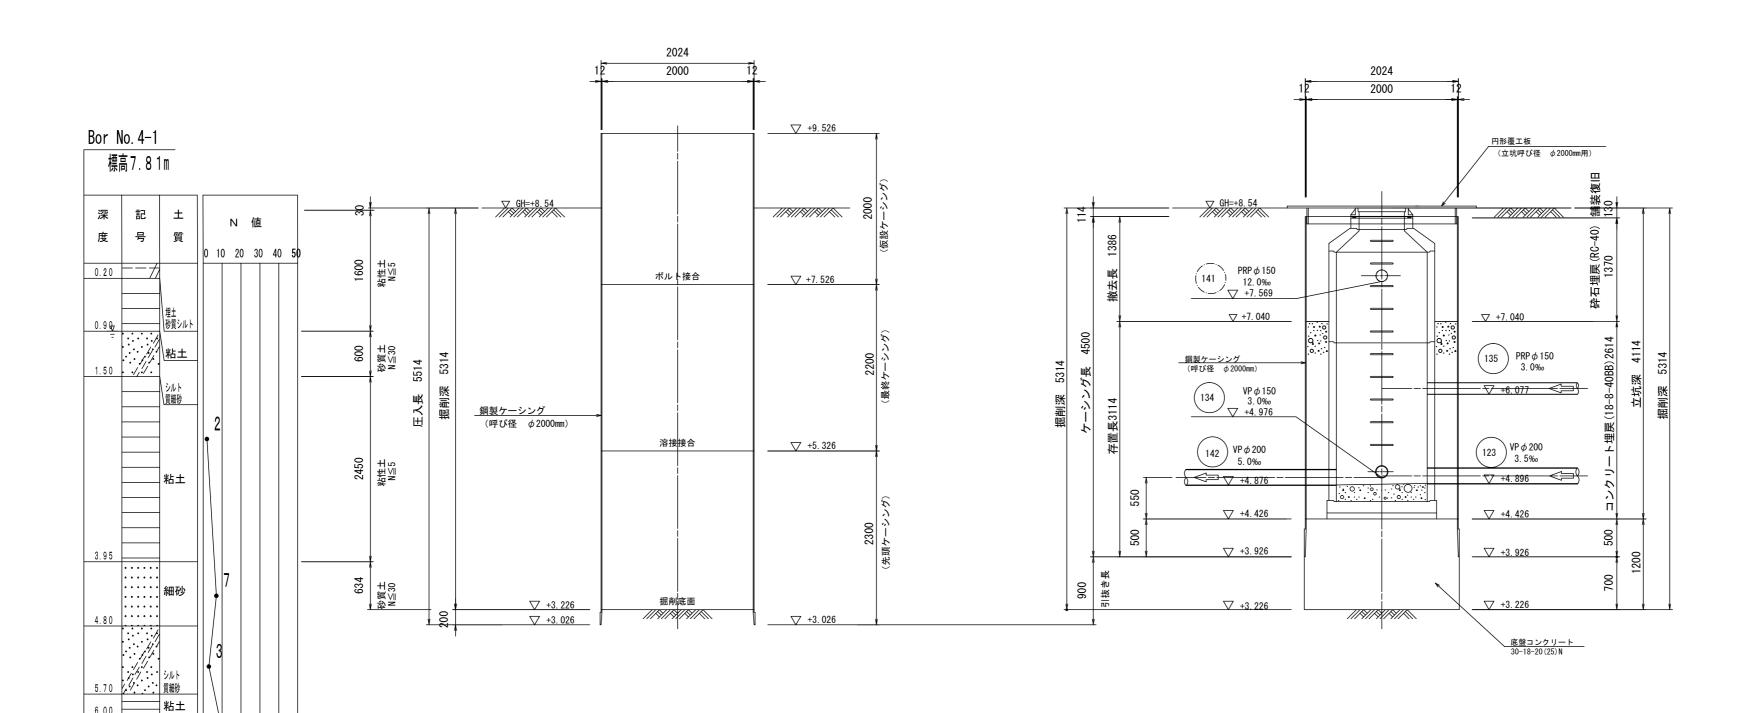


※この図面はA2サイズを原寸とする。

然この図面はAZリイスを原引とする。				
T 市 夕	令和3年	丰度下工公補	第31号	
工事名	北部第	16汚水幹線築	造工事	
施工箇所名	津市 観音寺町 地内			
図面の種類	M142-1 発進立坑仮設図			
縮尺	1:50	図面番号	9/28	
事業所名	津市上下水道事業局下水道工務課			




── | | | | | | |

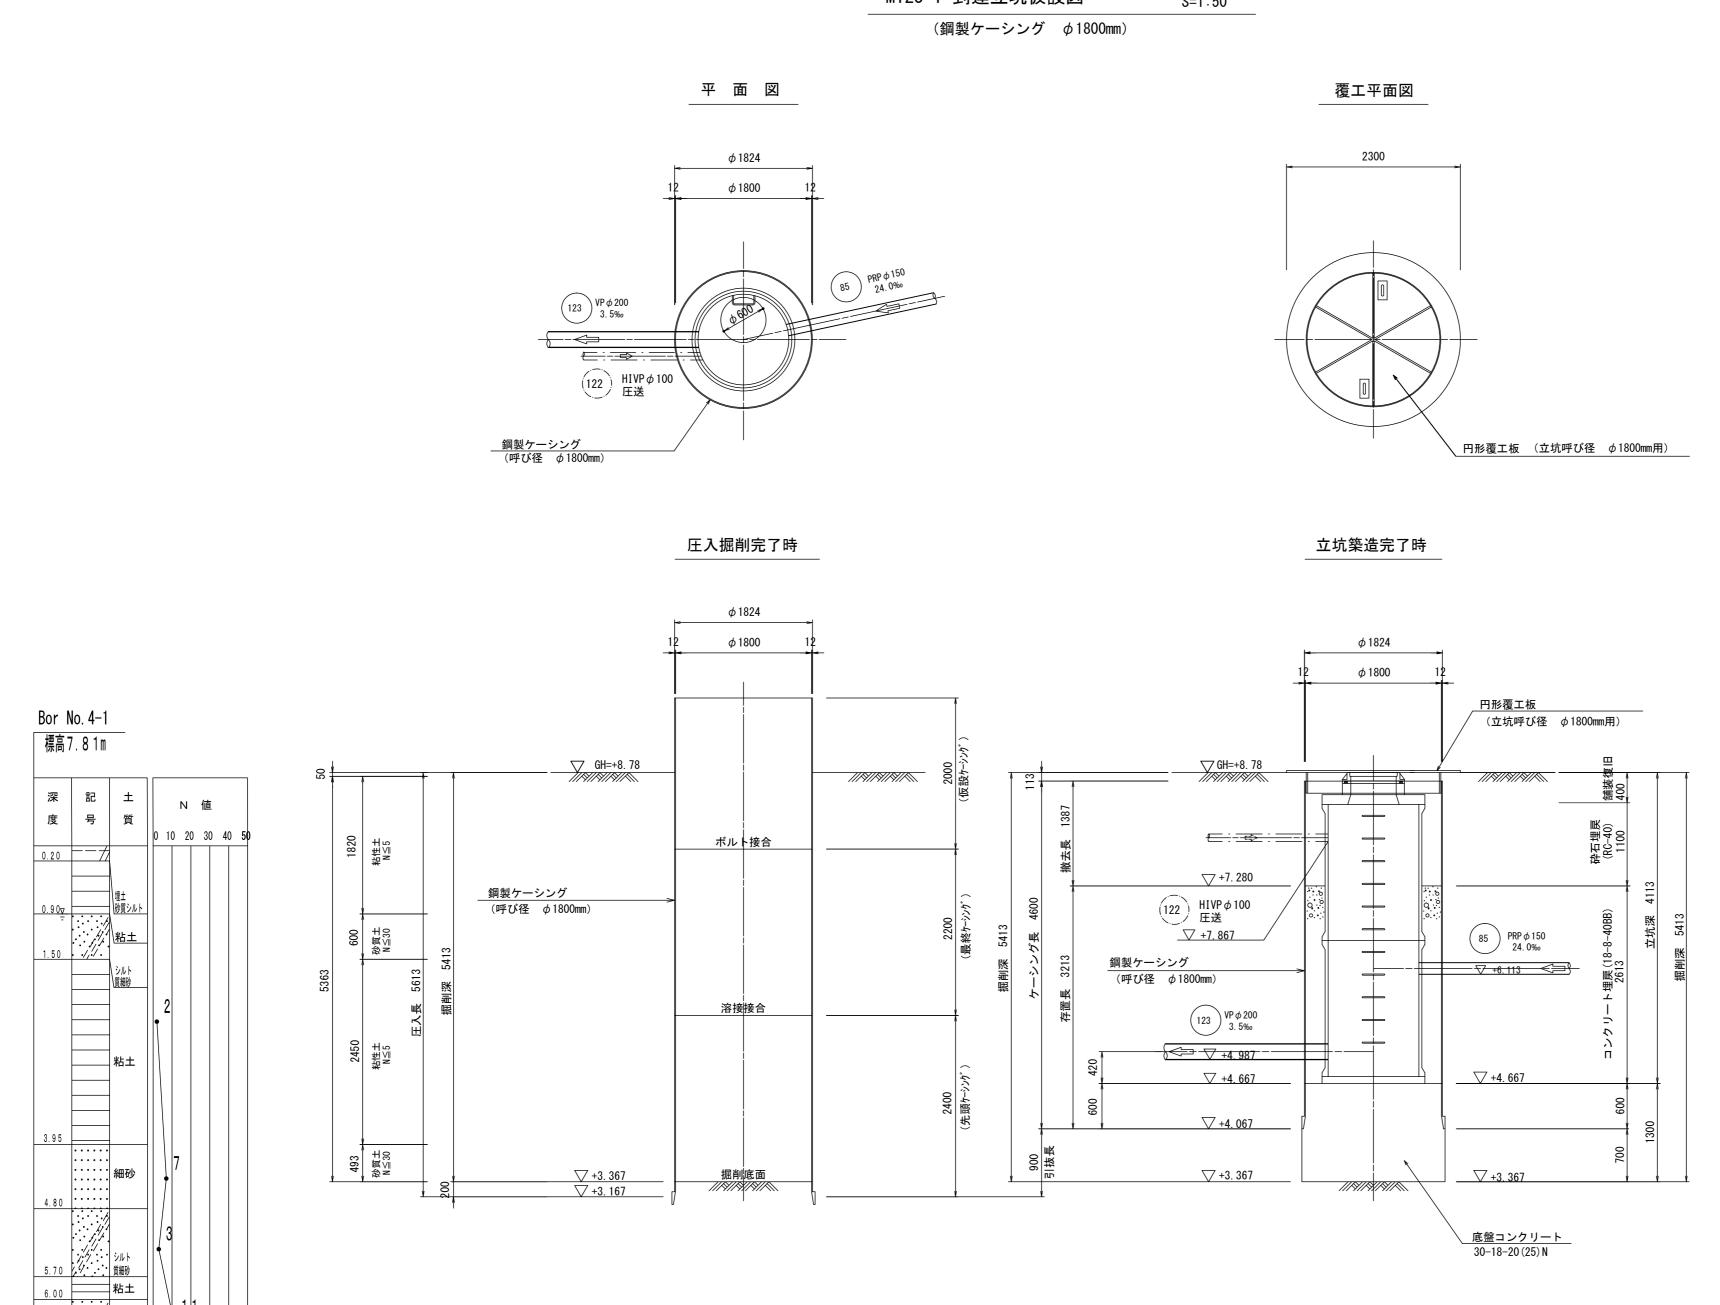

※この図面はA2サイズを原寸とする。

然この図面はAZリイスを原引とする。				
工事名	令和3年度下工公補第31号 北部第16汚水幹線築造工事			
施工箇所名	津市 観音寺町 地内			
図面の種類	M123-1 到達立坑仮設図			
縮尺	1:50 図面番号 10/28			
事業所名	津市上下水道事業局下水道工務課			

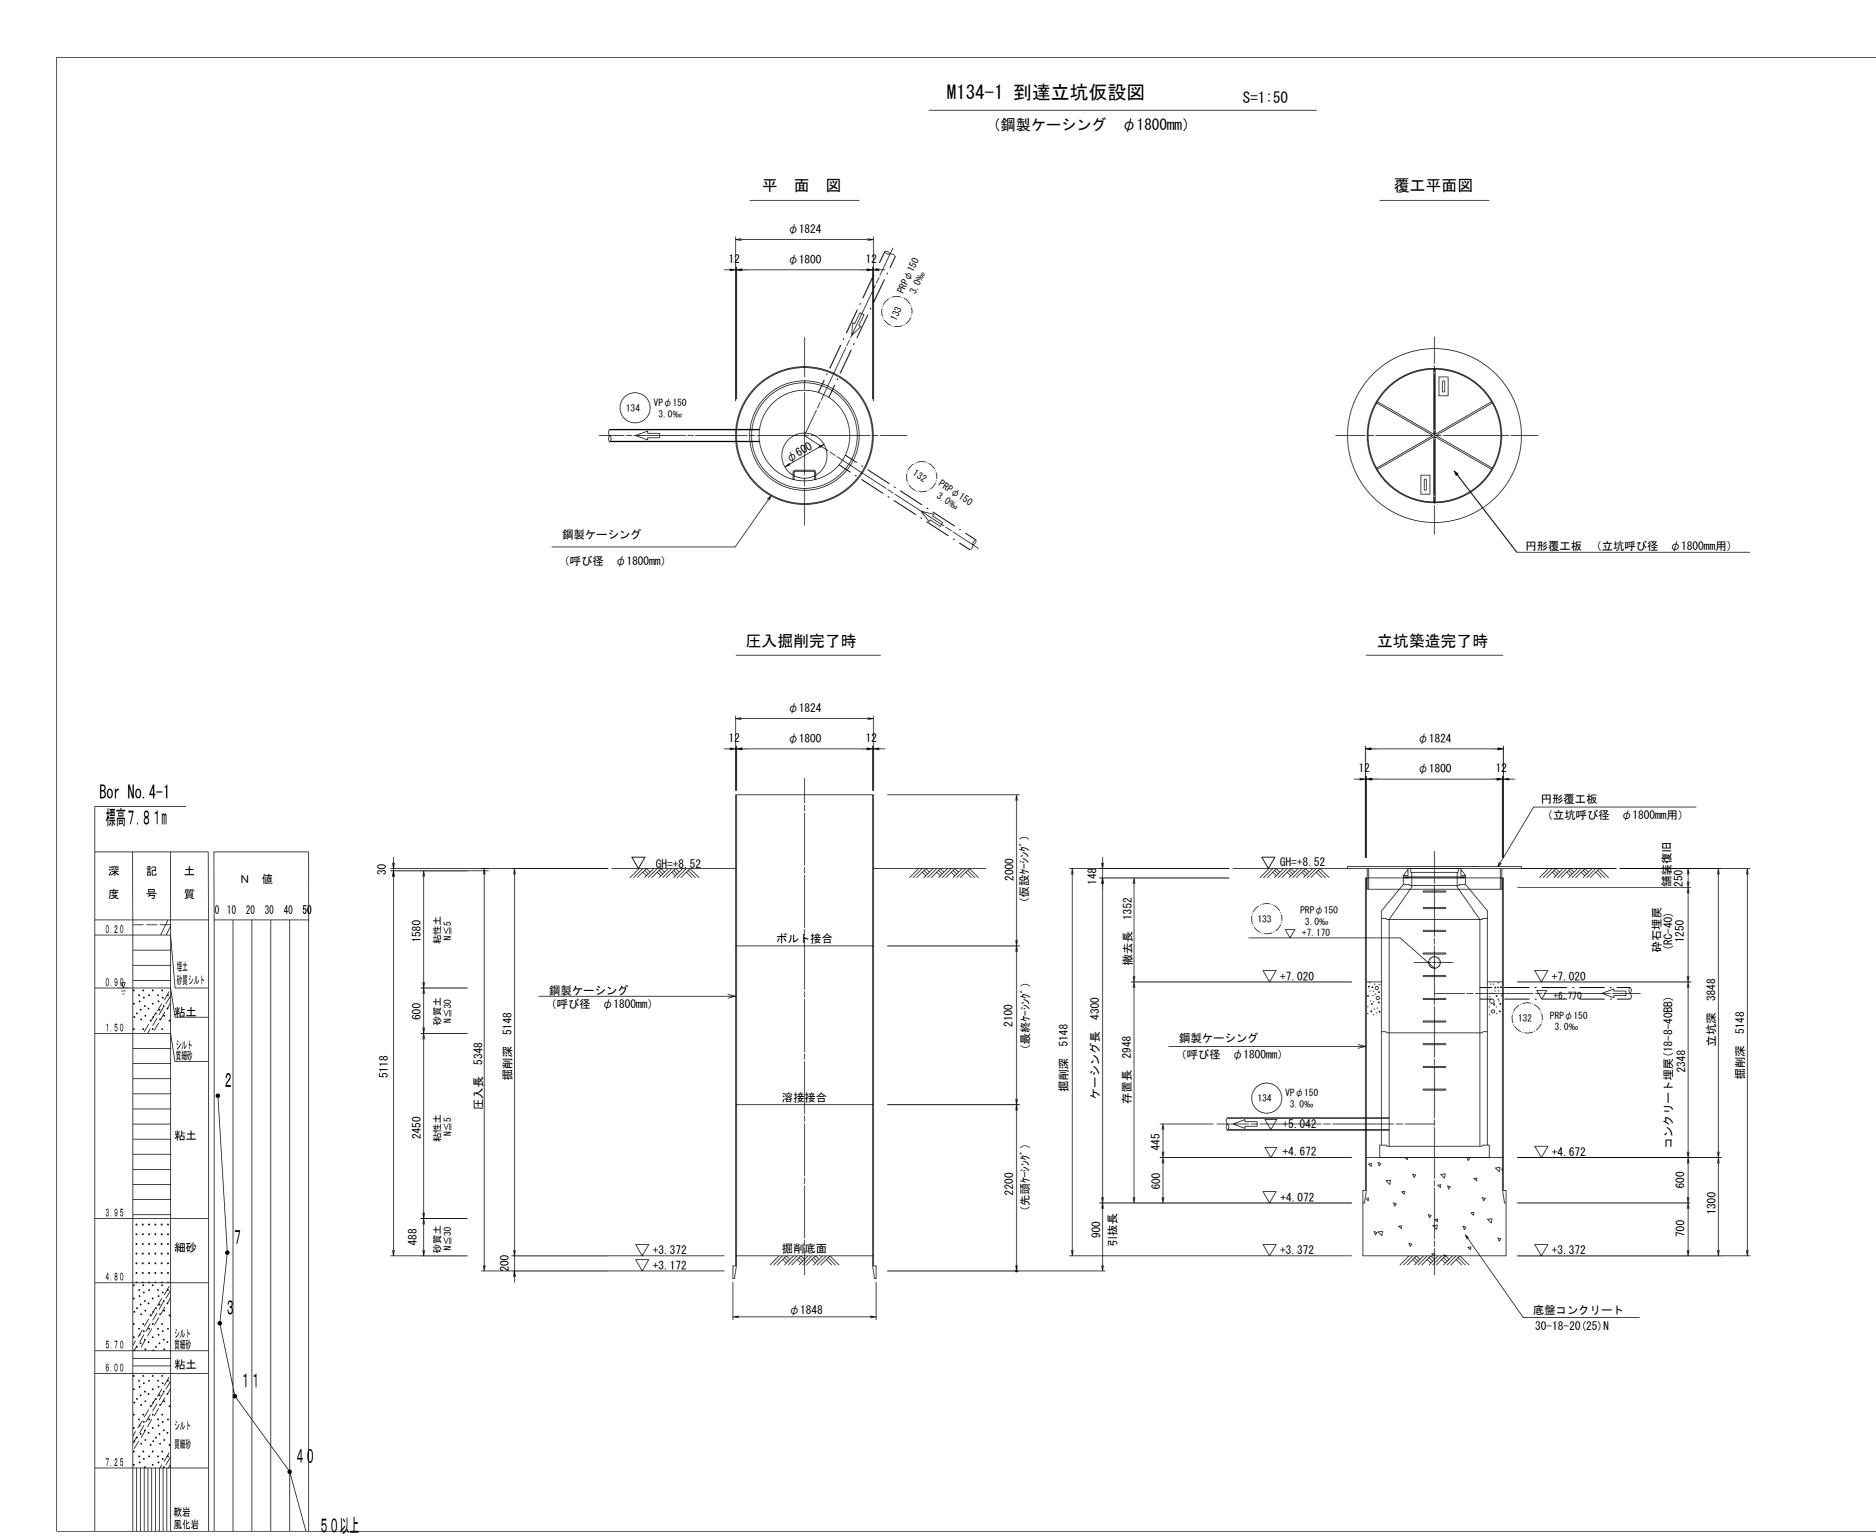

施工箇所名

図面の種類

縮尺

事 業 所 名

令和3年度下工公補第31号


北部第16汚水幹線築造工事

津市 観音寺町 地内

M134-1 到達立坑仮設図


津市上下水道事業局下水道工務課

図面番号 11/28

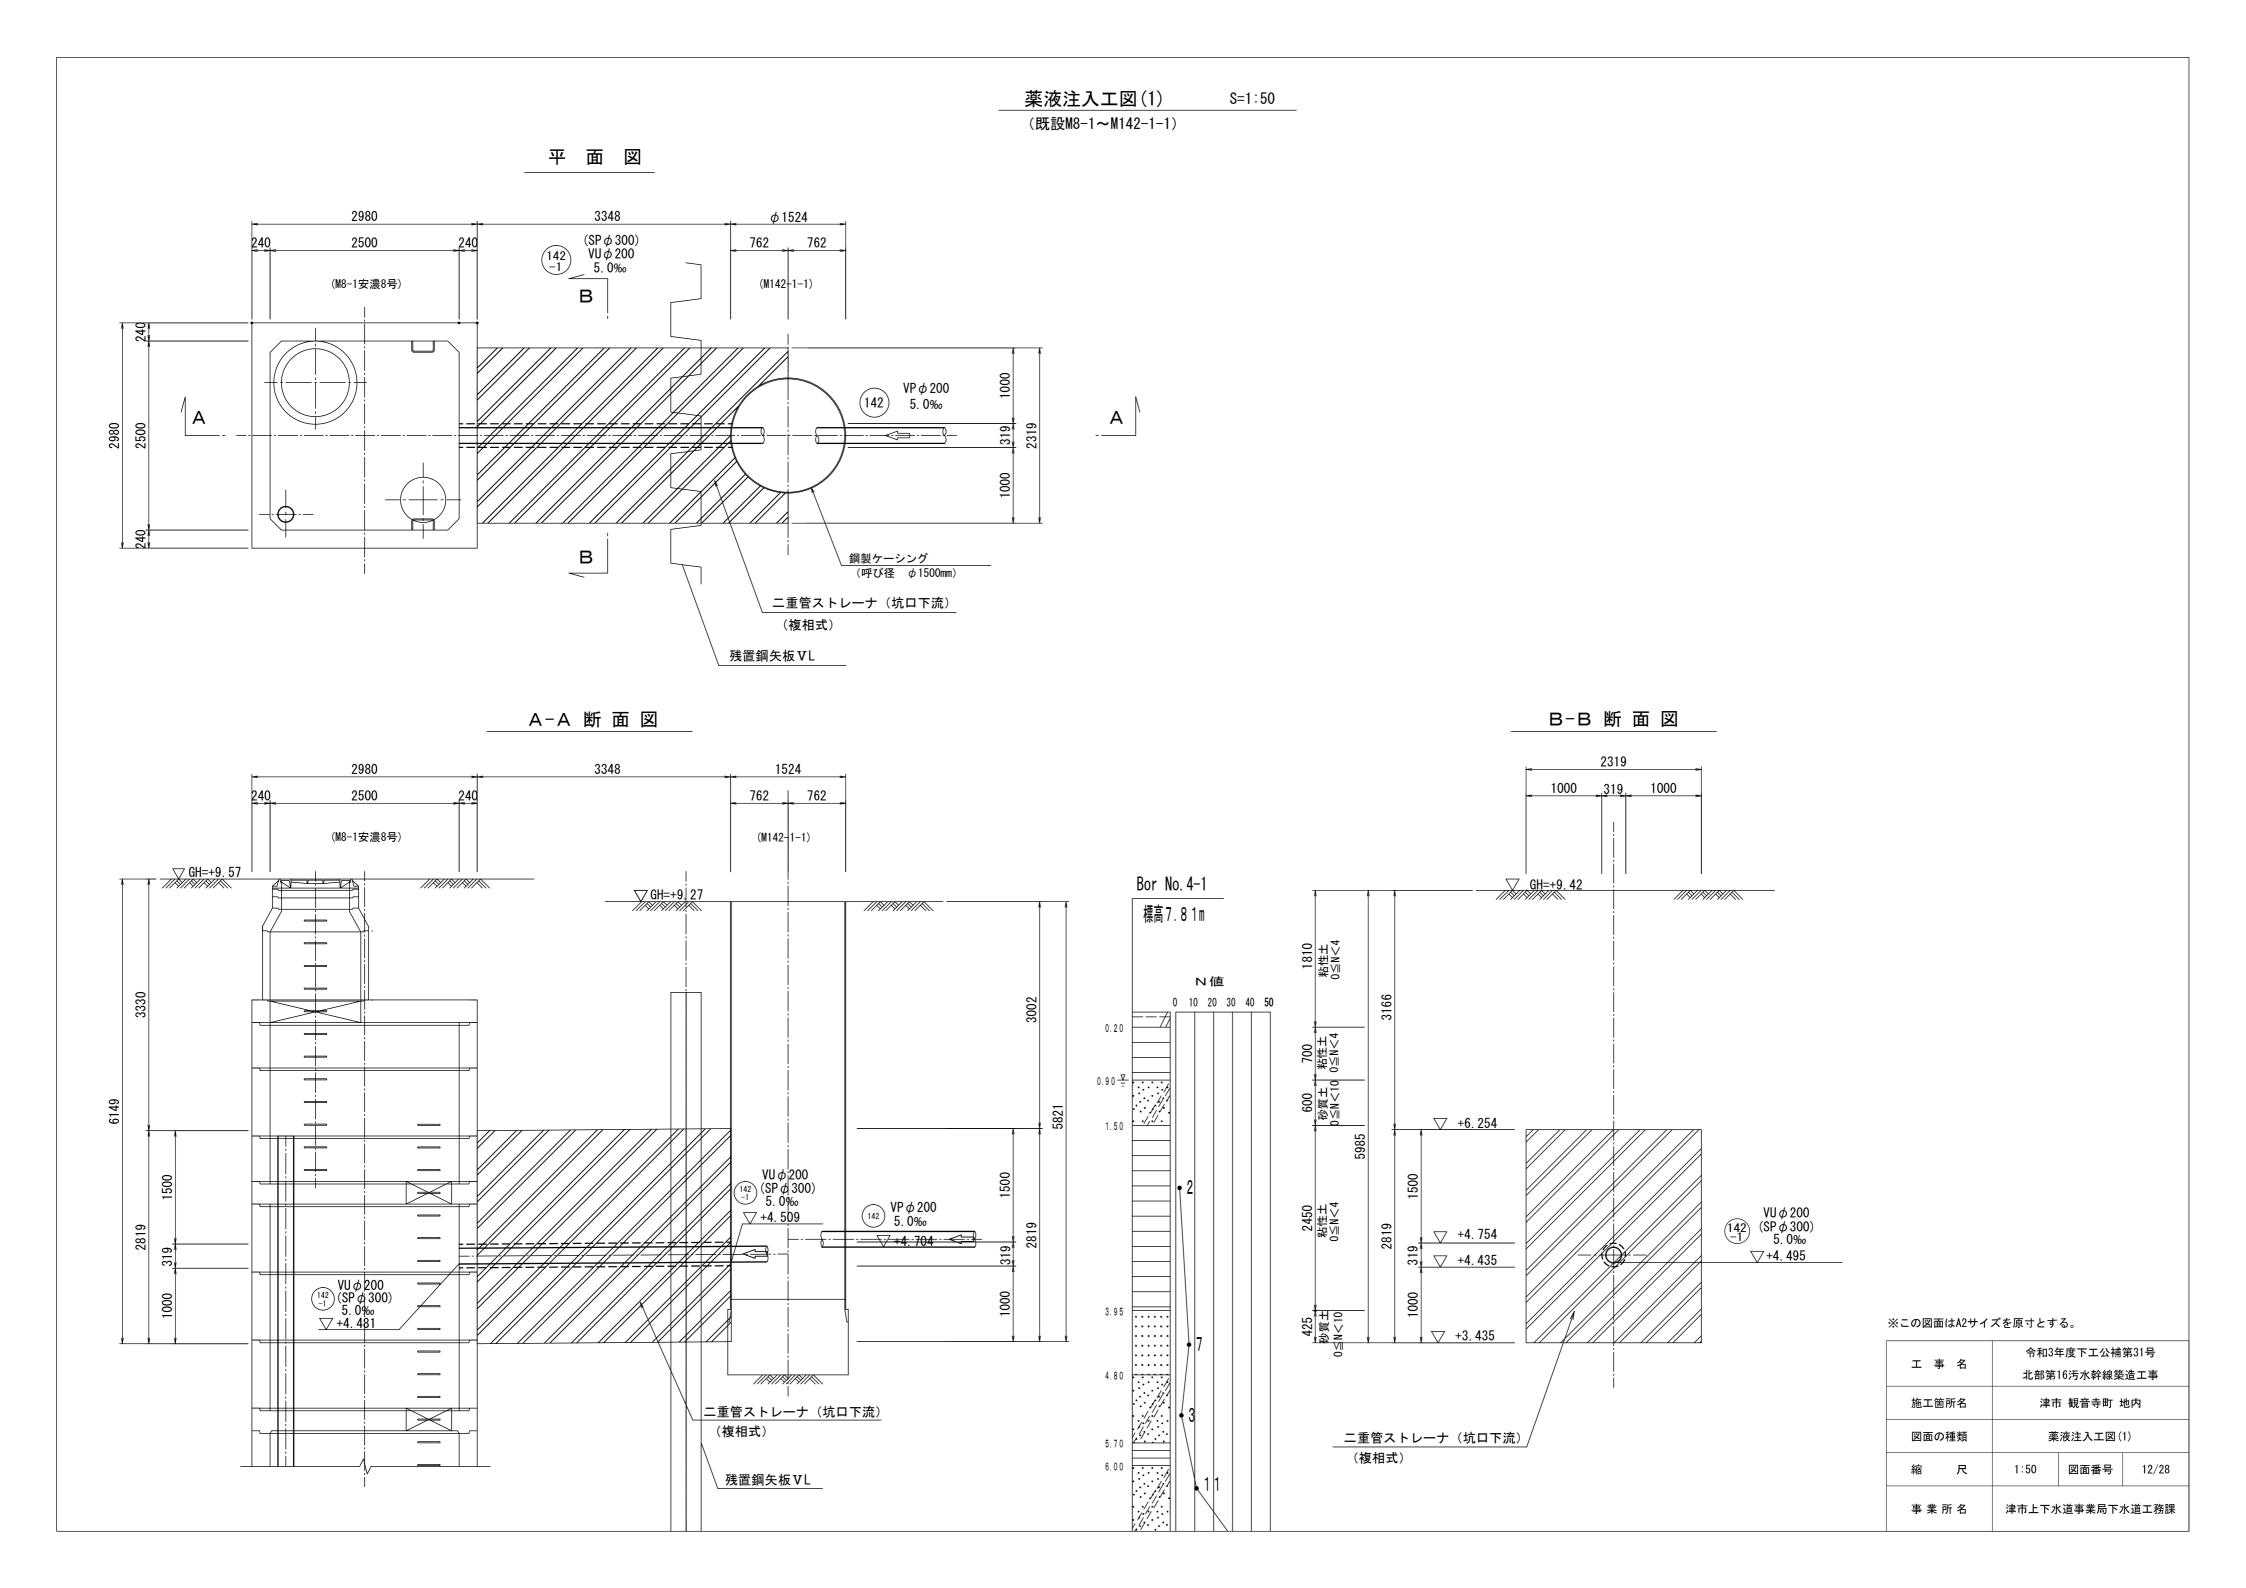


N 値 0 10 20 30 40 50


平 面 図

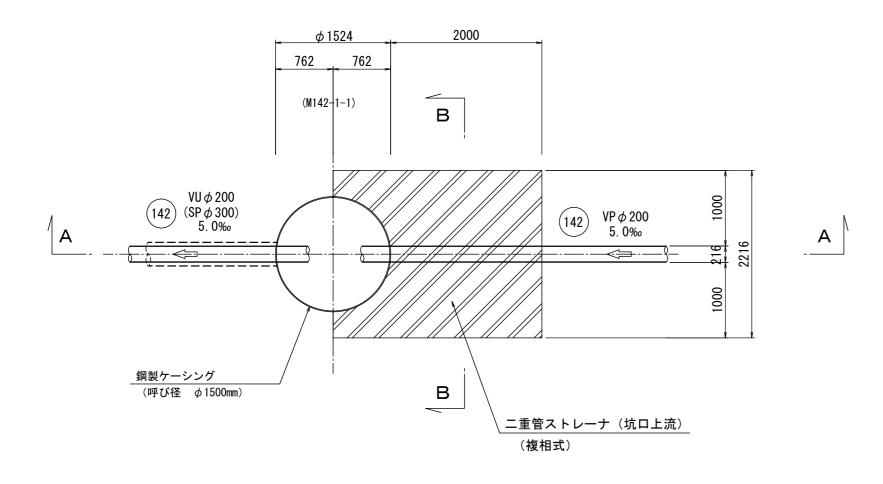




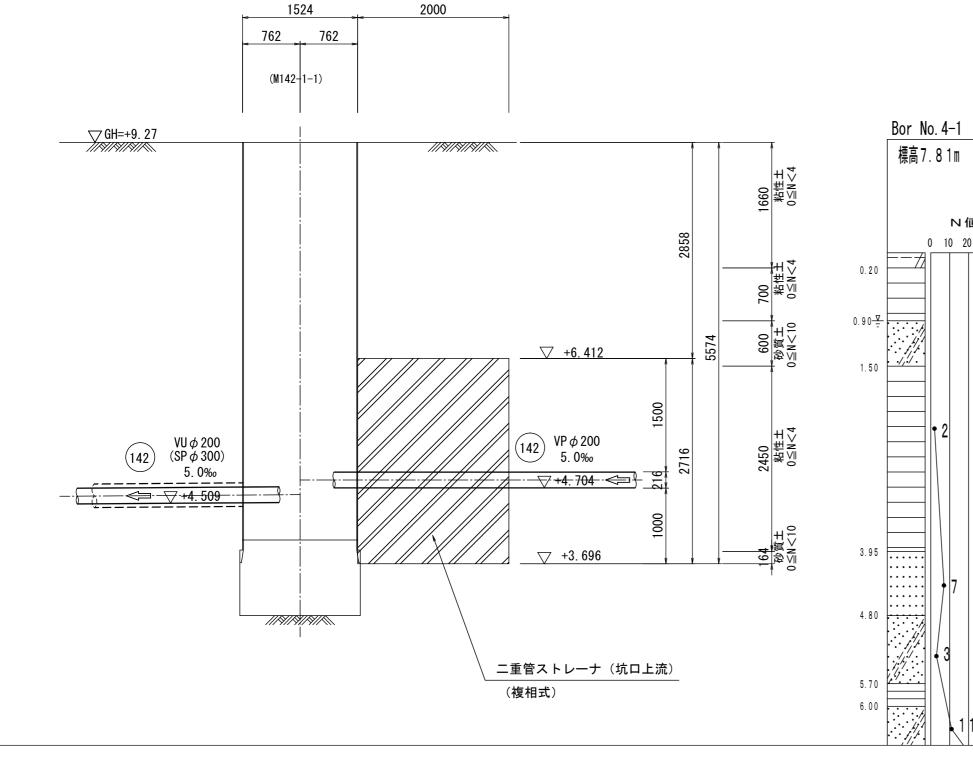


B-B 断 面 図

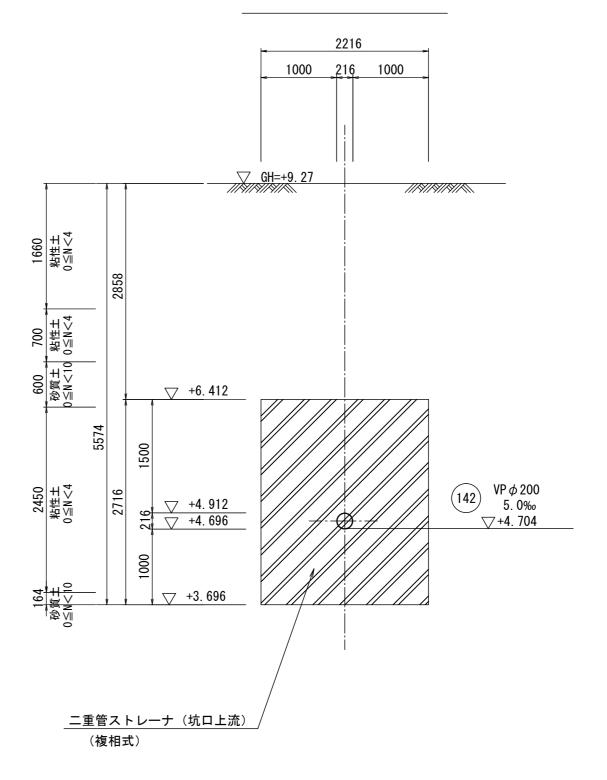



- 東 タ	令和3年	拝度下工公補	第31号
工事名	北部第	16汚水幹線築	造工事
施工箇所名	津市 観音寺町 地内		
図面の種類	薬液注入工図(2)		
縮尺	1:50 図面番号 13/28		
事業所名	津市上下水道事業局下水道工務課		

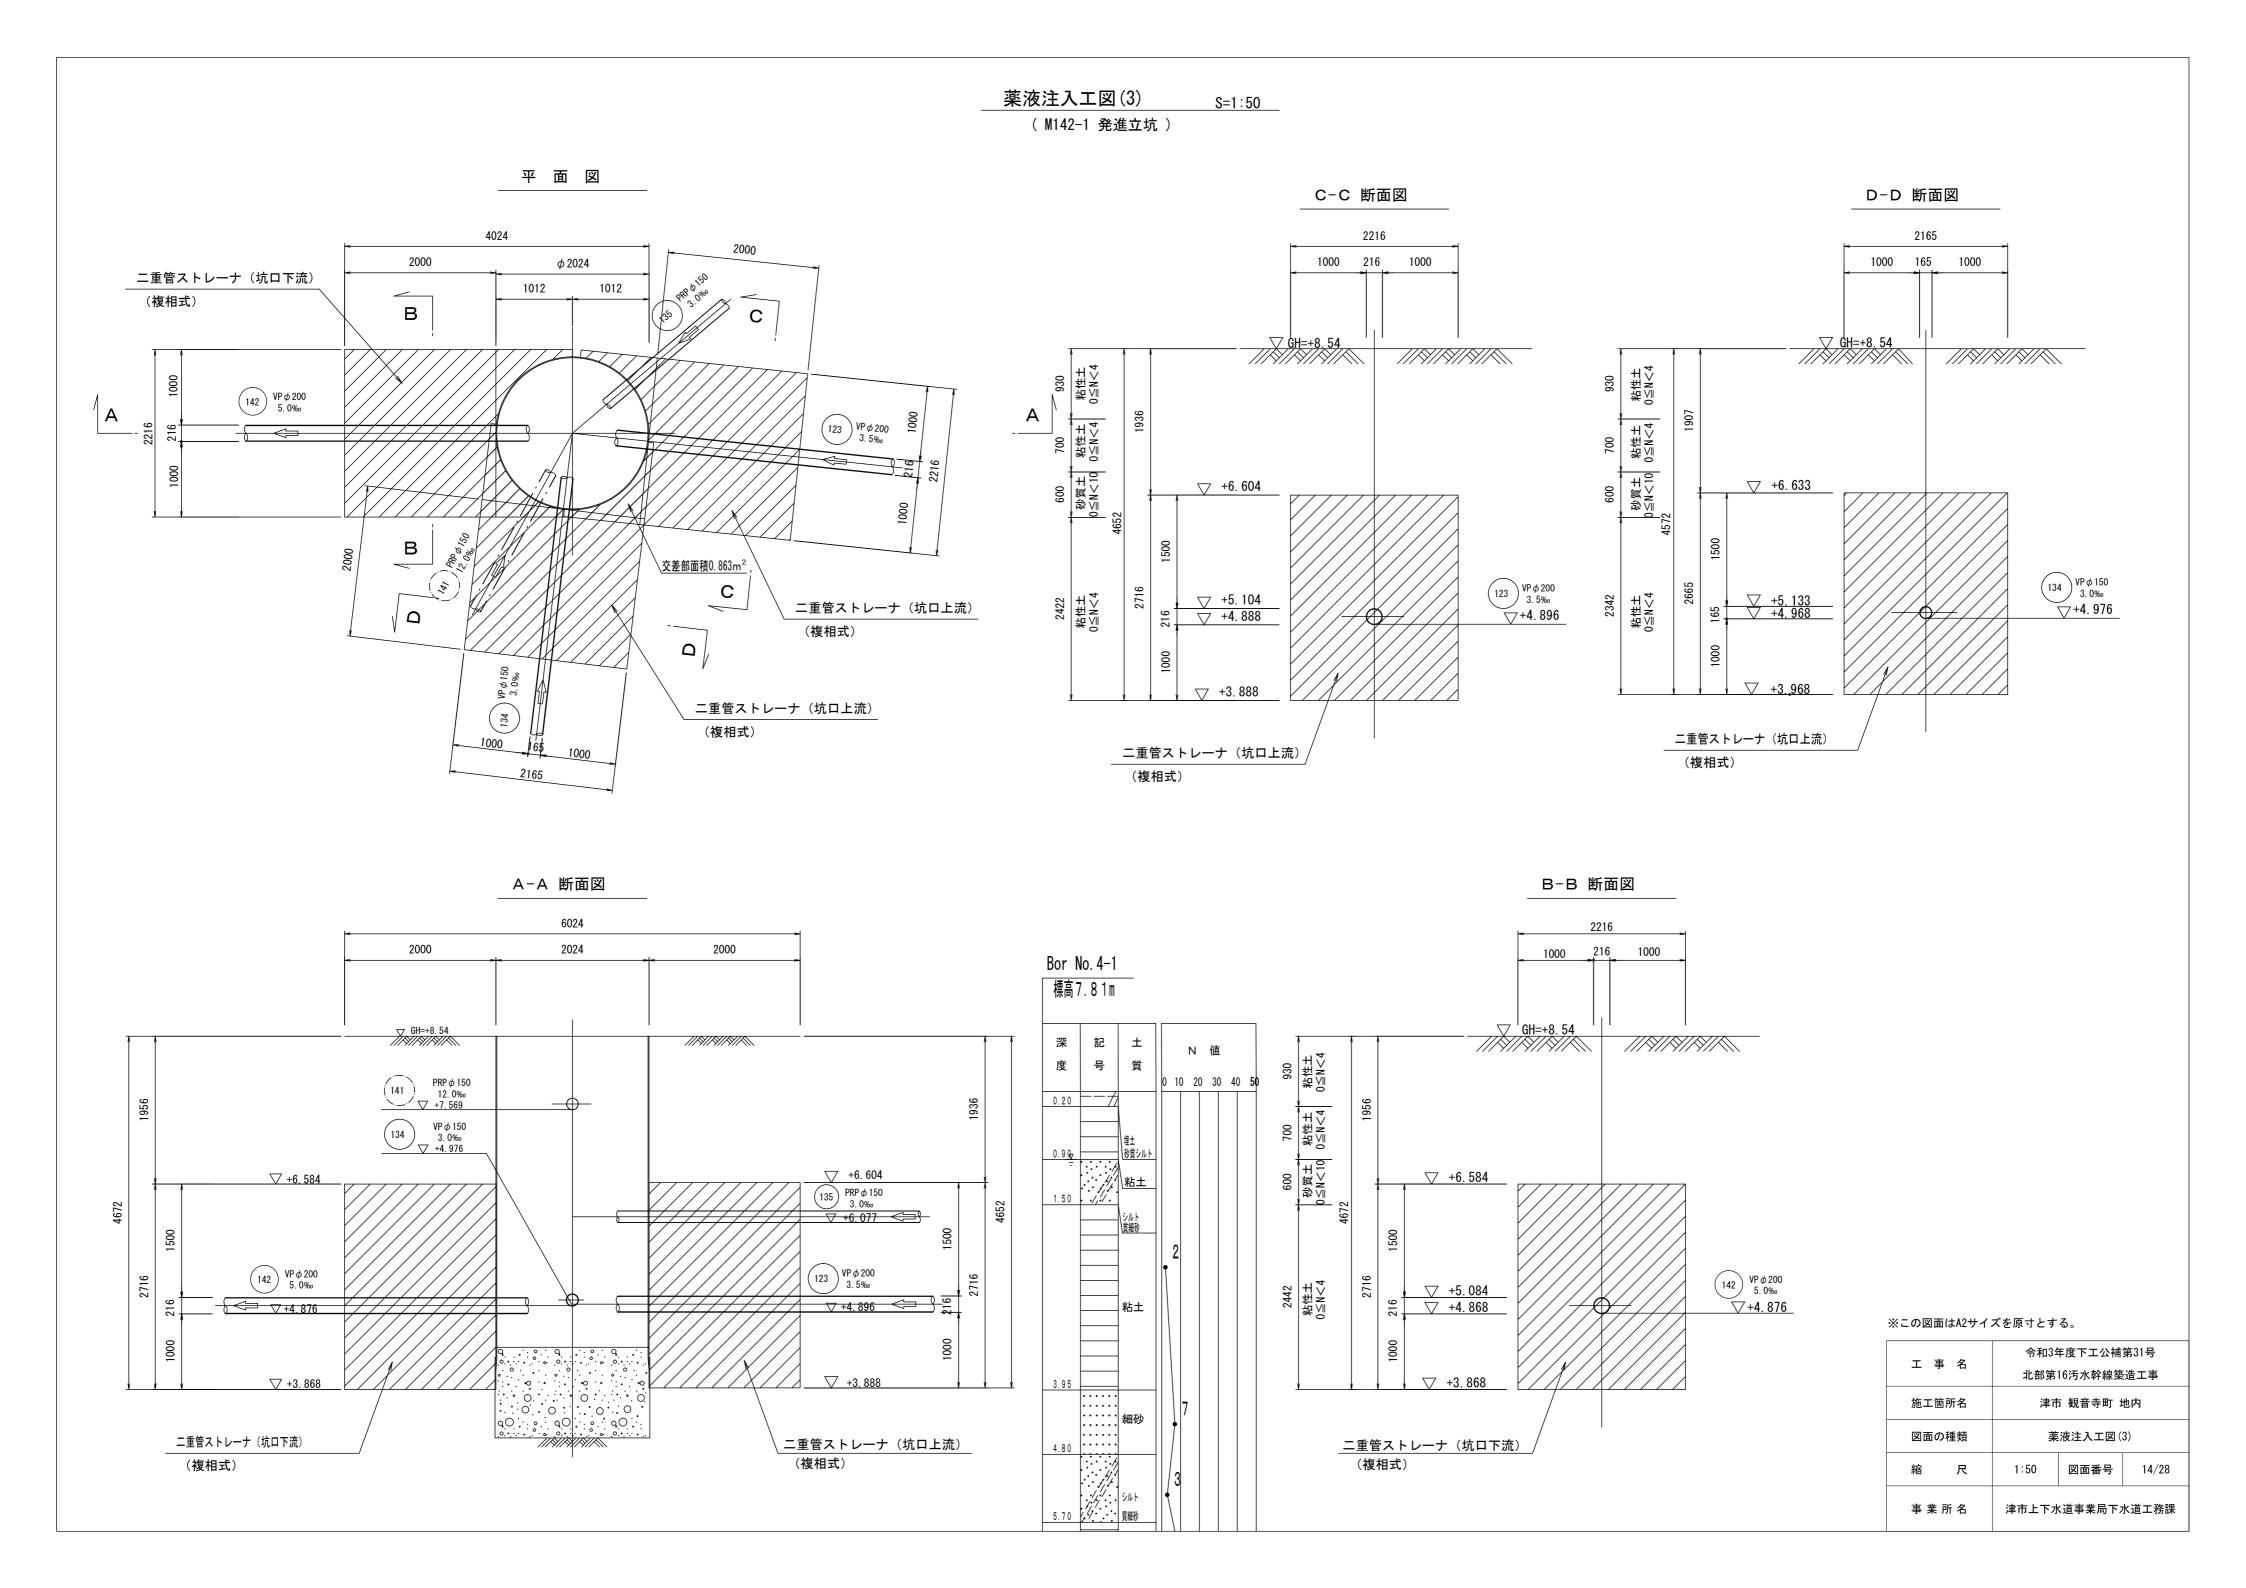

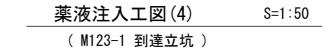


平 面 図

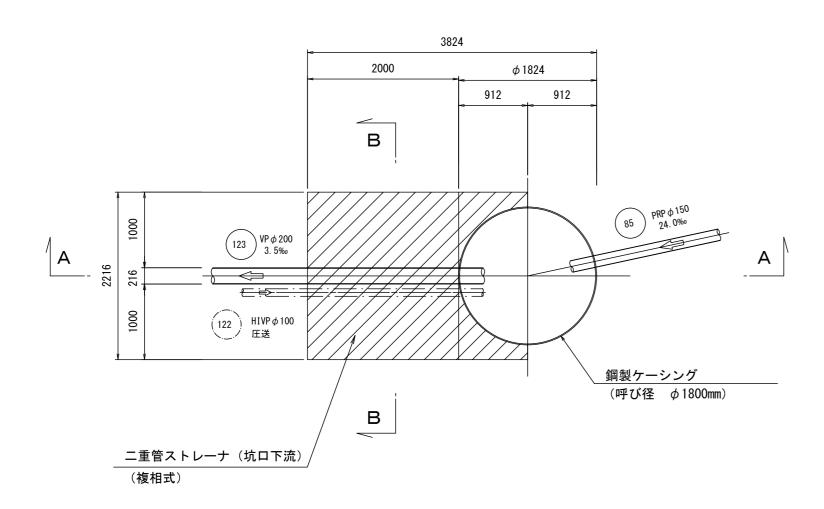


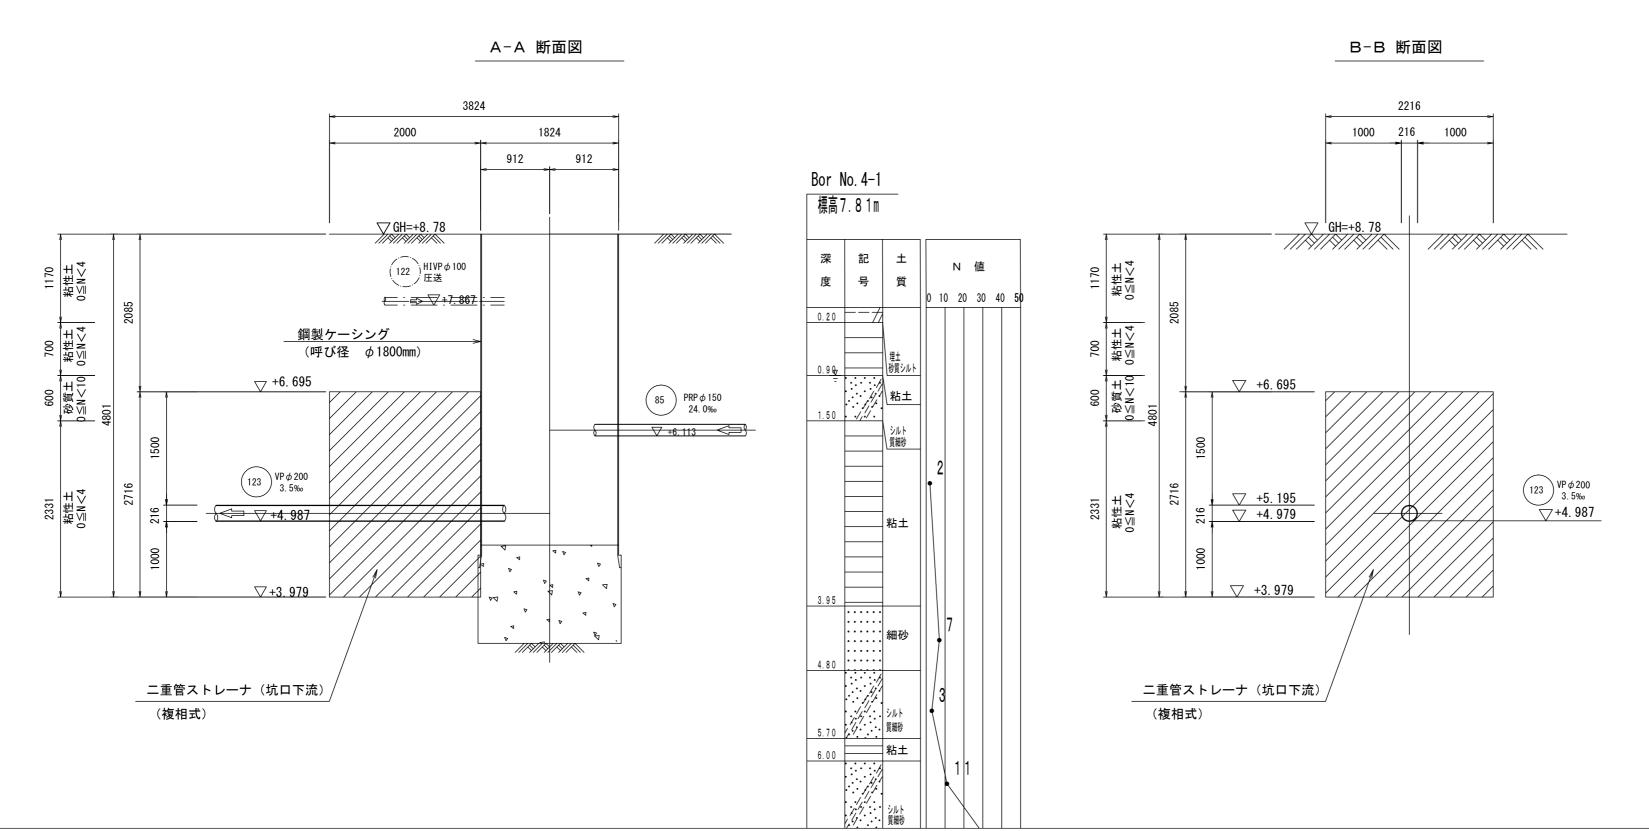

_ + 5	令和3年度下工公補第31号			
工事名	北部第	16汚水幹線築	造工事	
施工箇所名	津市 観音寺町 地内			
図面の種類	薬液注入工図(4)			
縮尺	1:50 図面番号 15/28			
事業所名	津市上下水道事業局下水道工務課			


平 面 図

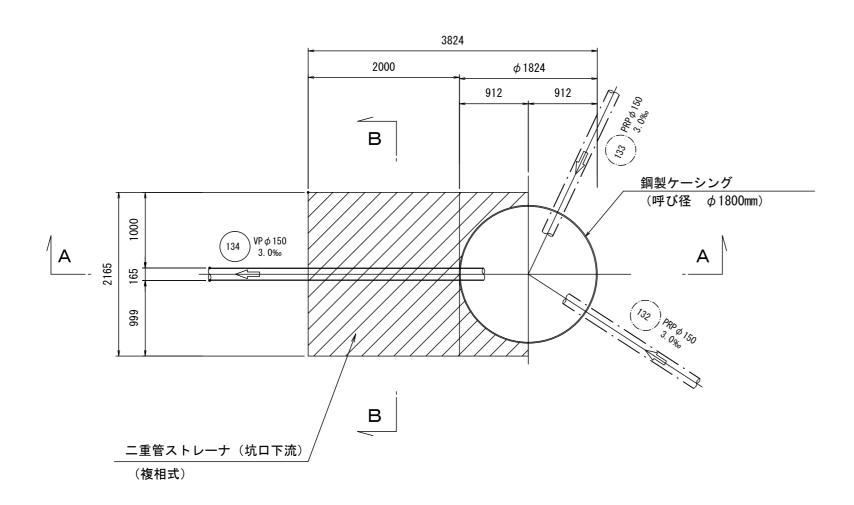

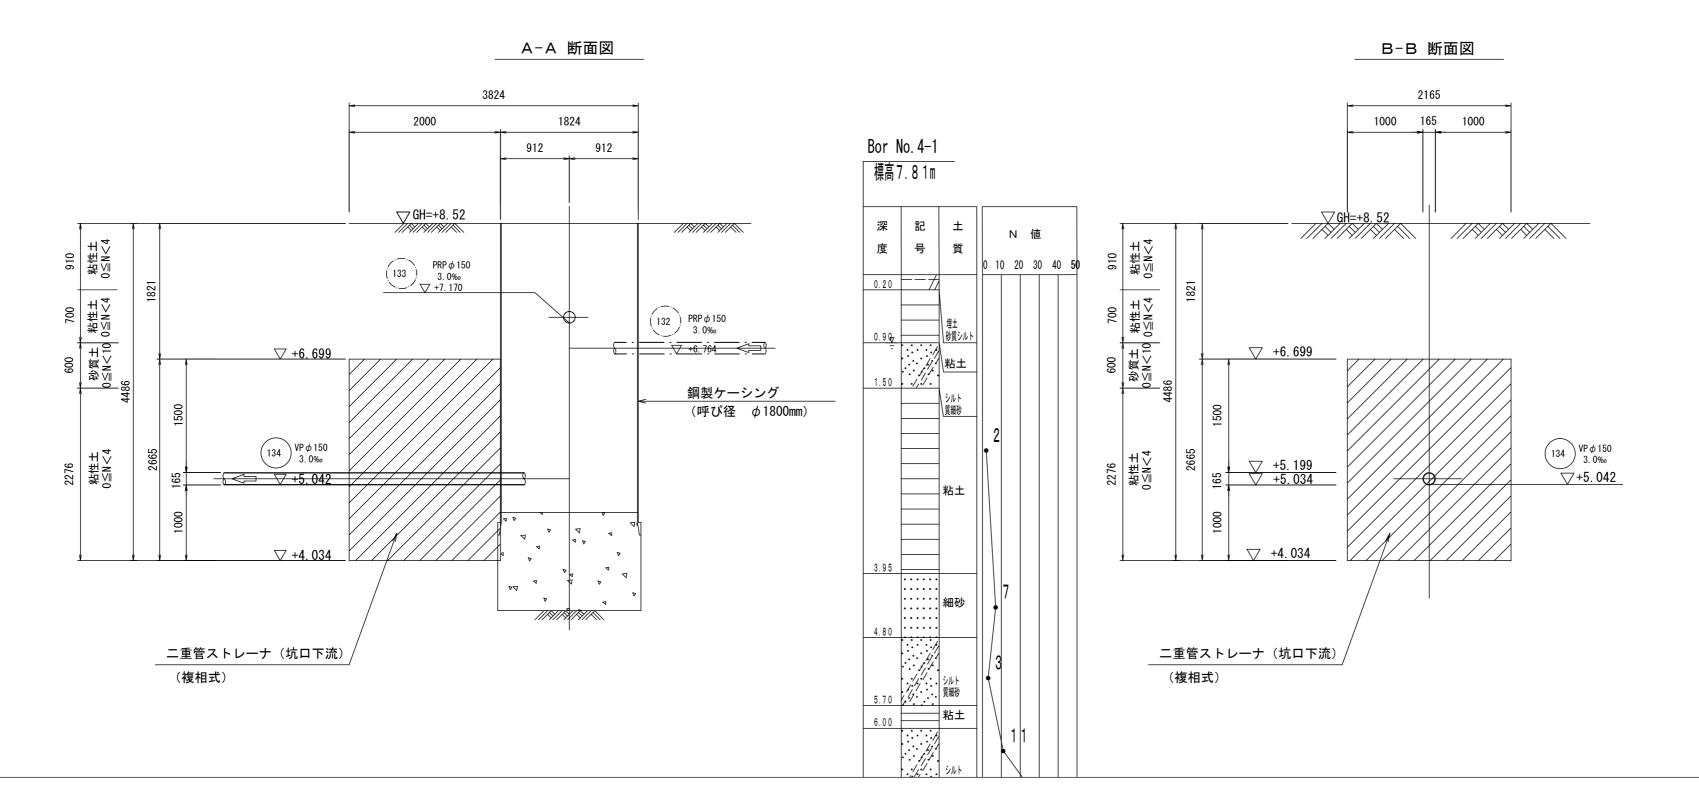


工事名	令和3年度下工公補第31号				
上 争 石	北部第	北部第16汚水幹線築造工事			
施工箇所名	津市 観音寺町 地内				
図面の種類	薬液注入工図(5)				
縮尺	1:50 図面番号 16/28				
事業所名	津市上下水道事業局下水道工務課				


平 面 図

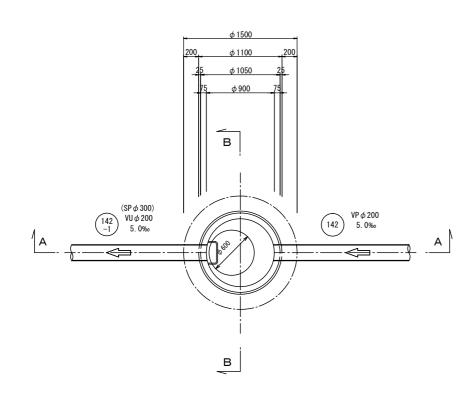

A-A 断 面 図

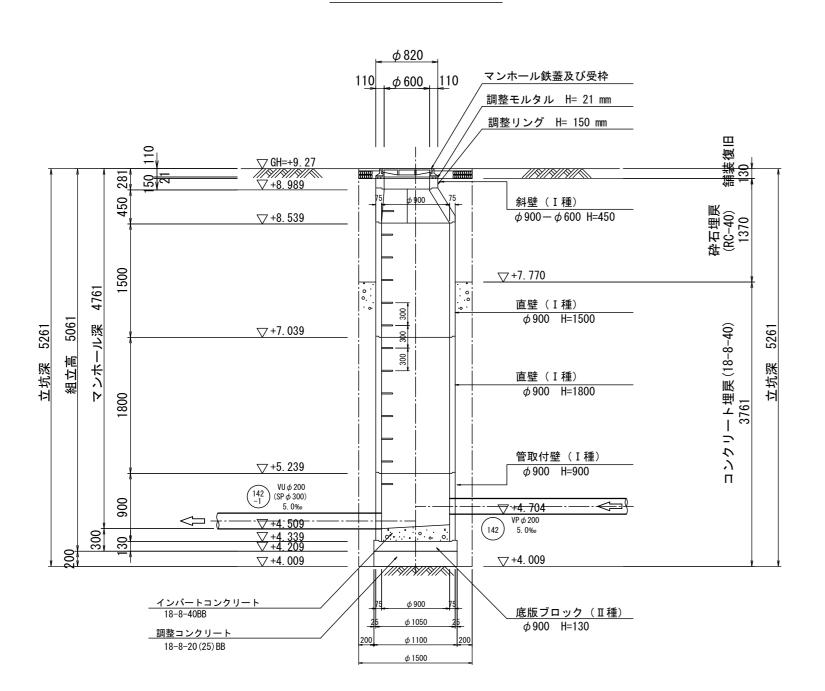


B-B 断 面 図

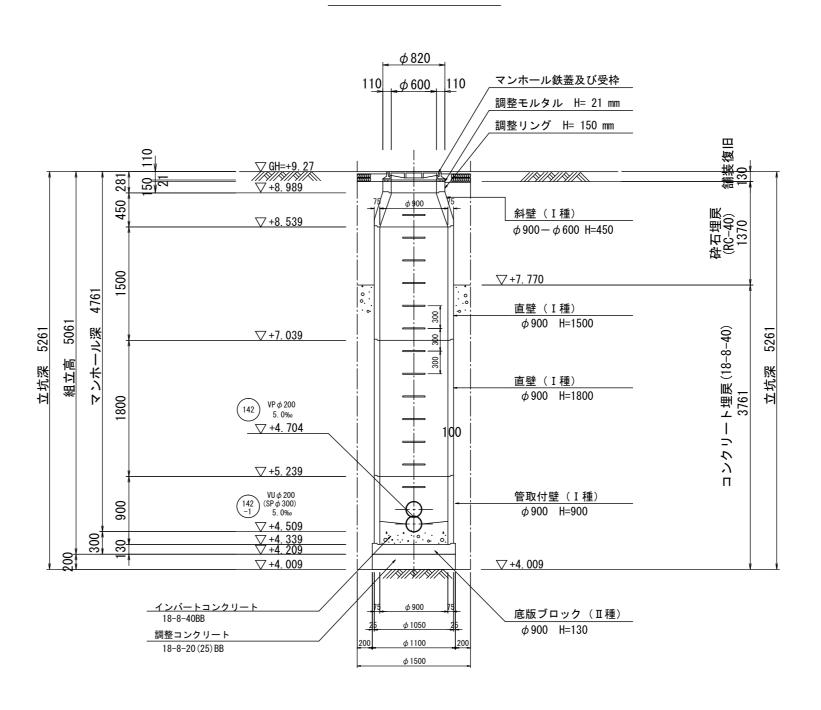


工事名	令和3年度下工公補第31号		
工 争 石	北部第	16汚水幹線築	造工事
施工箇所名	津市 観音寺町 地内		
図面の種類	M142-1-1 組立1号マンホール構造図		
縮尺	1:50	図面番号	17/28
事業所名	津市上下水道事業局下水道工務課		


平 面 図

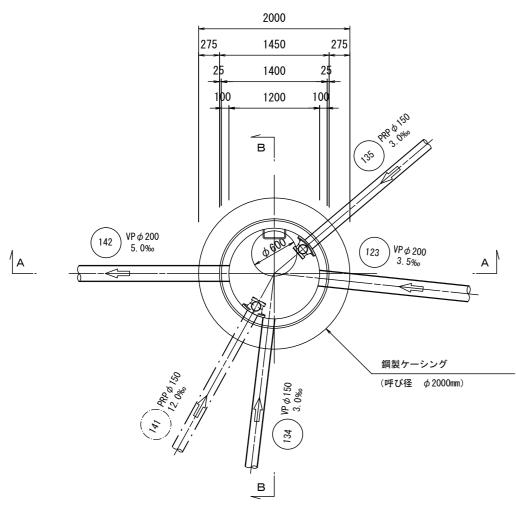


A-A 断面図

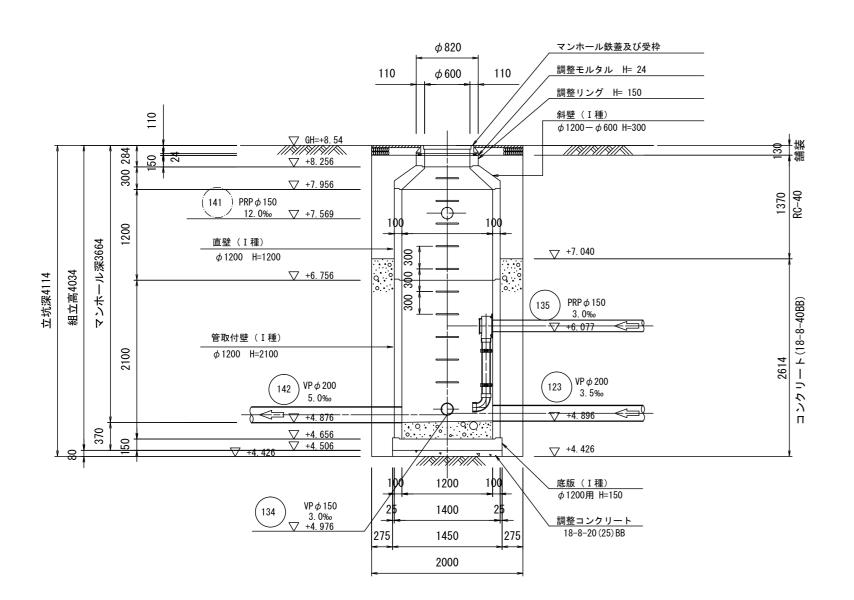



B-B 断面図

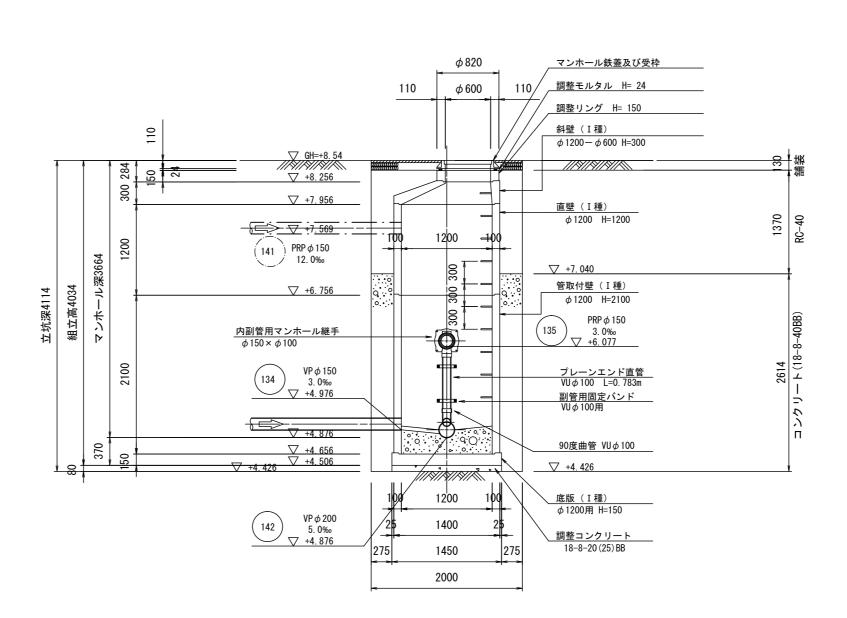

※この図面はA2サイスを原寸とする。					
工事名		令和3年度下工公補第31号			
_ 	4	北部第	16汚水幹線築	造工事	
施工箇	所名	津市 観音寺町 地内			
図面の	種類	M142-1 組立2号マンホール構造図			
縮	尺	1:50	図面番号	18/28	
事業i	所 名	津市上下水道事業局下水道工務課			

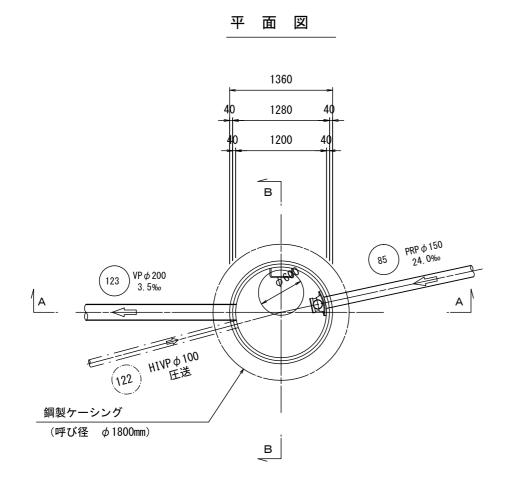


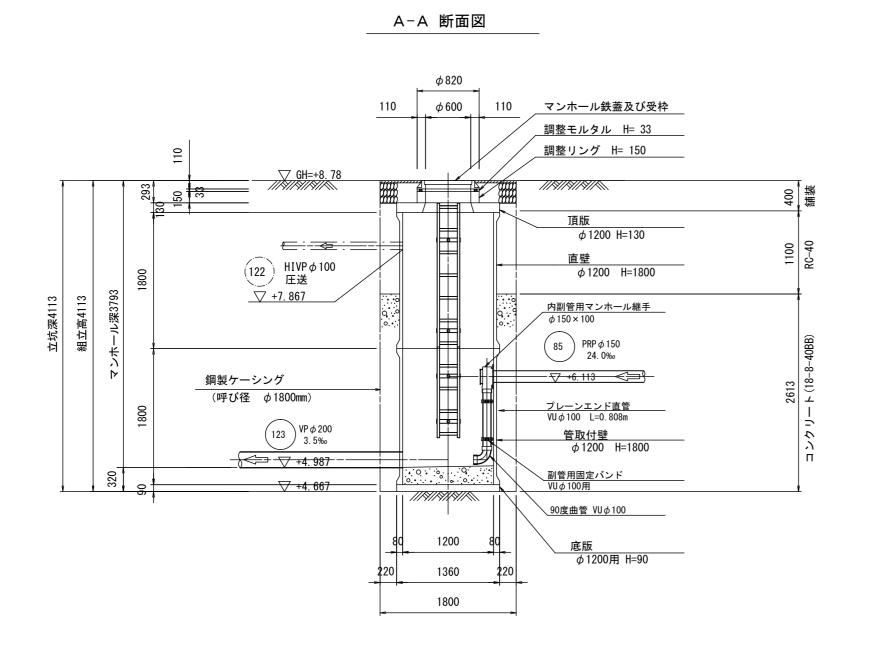

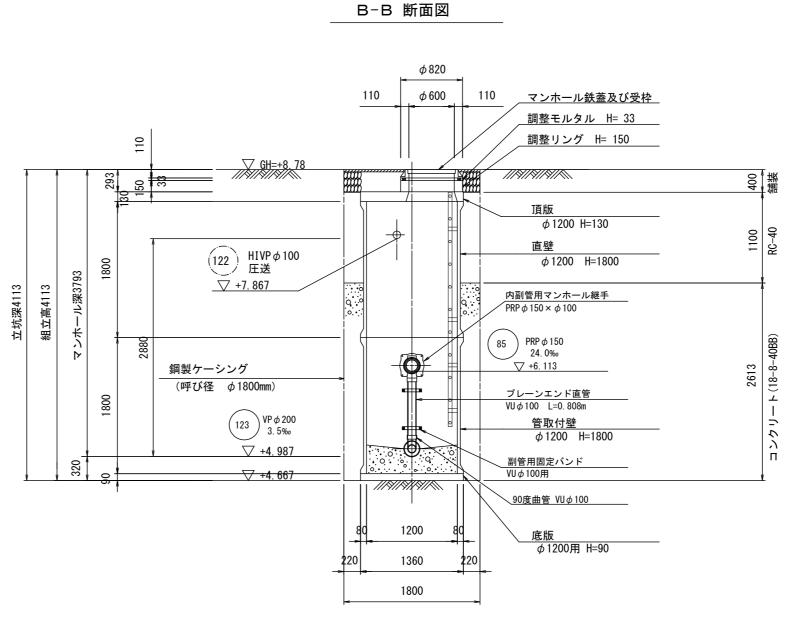


※この図面はA2サイズを原寸とする。


工事名	令和3年度下工公補第31号		
工 争 石	北部第	16汚水幹線築	造工事
施工箇所名	津市 観音寺町 地内		
図面の種類	M123-1 組立2号レジンマンホール構造図		
縮尺	1:50 図面番号 19/28		
事業所名	津市上下水	《道事業局下》	水道工務課

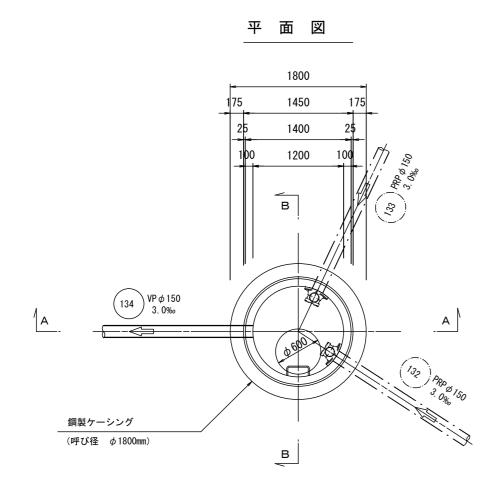


A-A 断面図

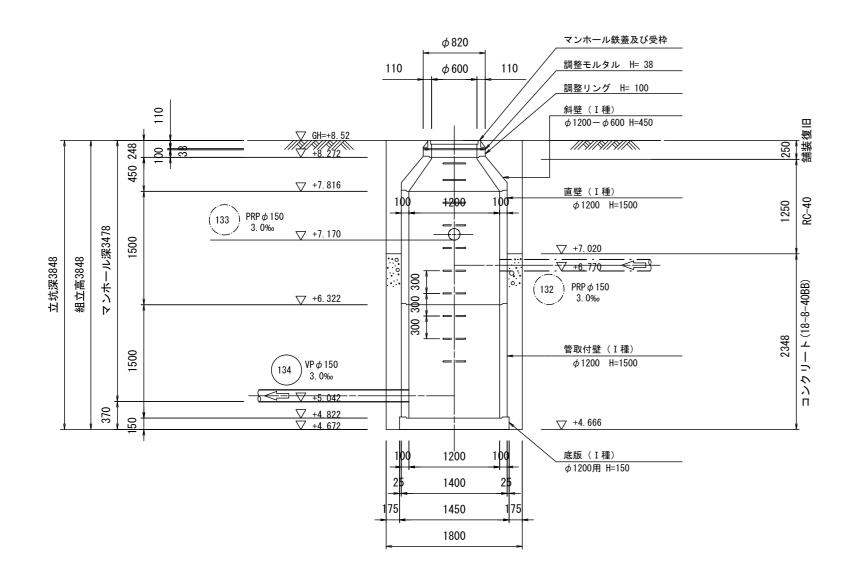


B-B 断面図

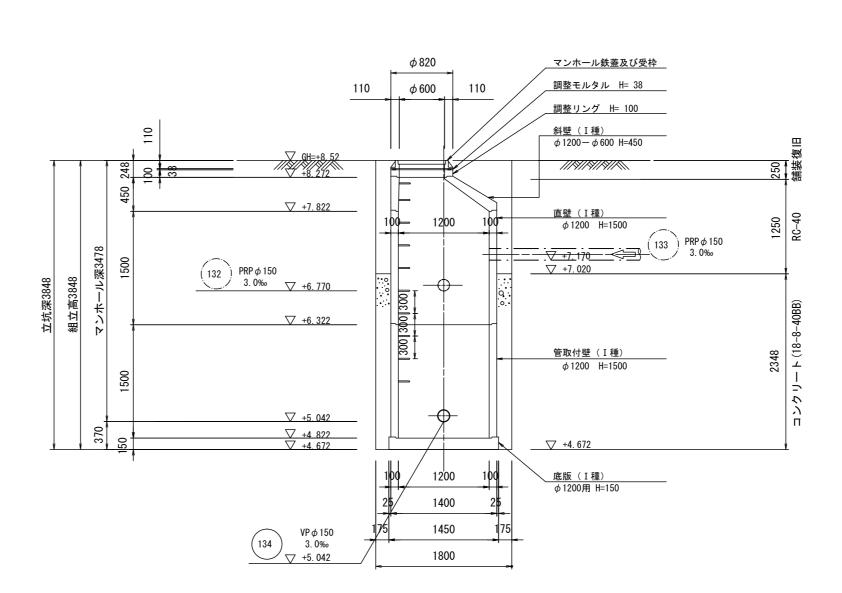


We as a minute of the first of				
令和3年	令和3年度下工公補第31号			
北部第	16汚水幹線築	造工事		
津市 観音寺町 地内				
M134-1 組立2号マンホール構造図				
1:50 図面番号 20/28				
津市上下水道事業局下水道工務課				
	令和34 北部第 津市 M134-1 組3	令和3年度下工公補 北部第16汚水幹線築 津市 観音寺町 1 M134-1 組立2号マンホ 1:50 図面番号		

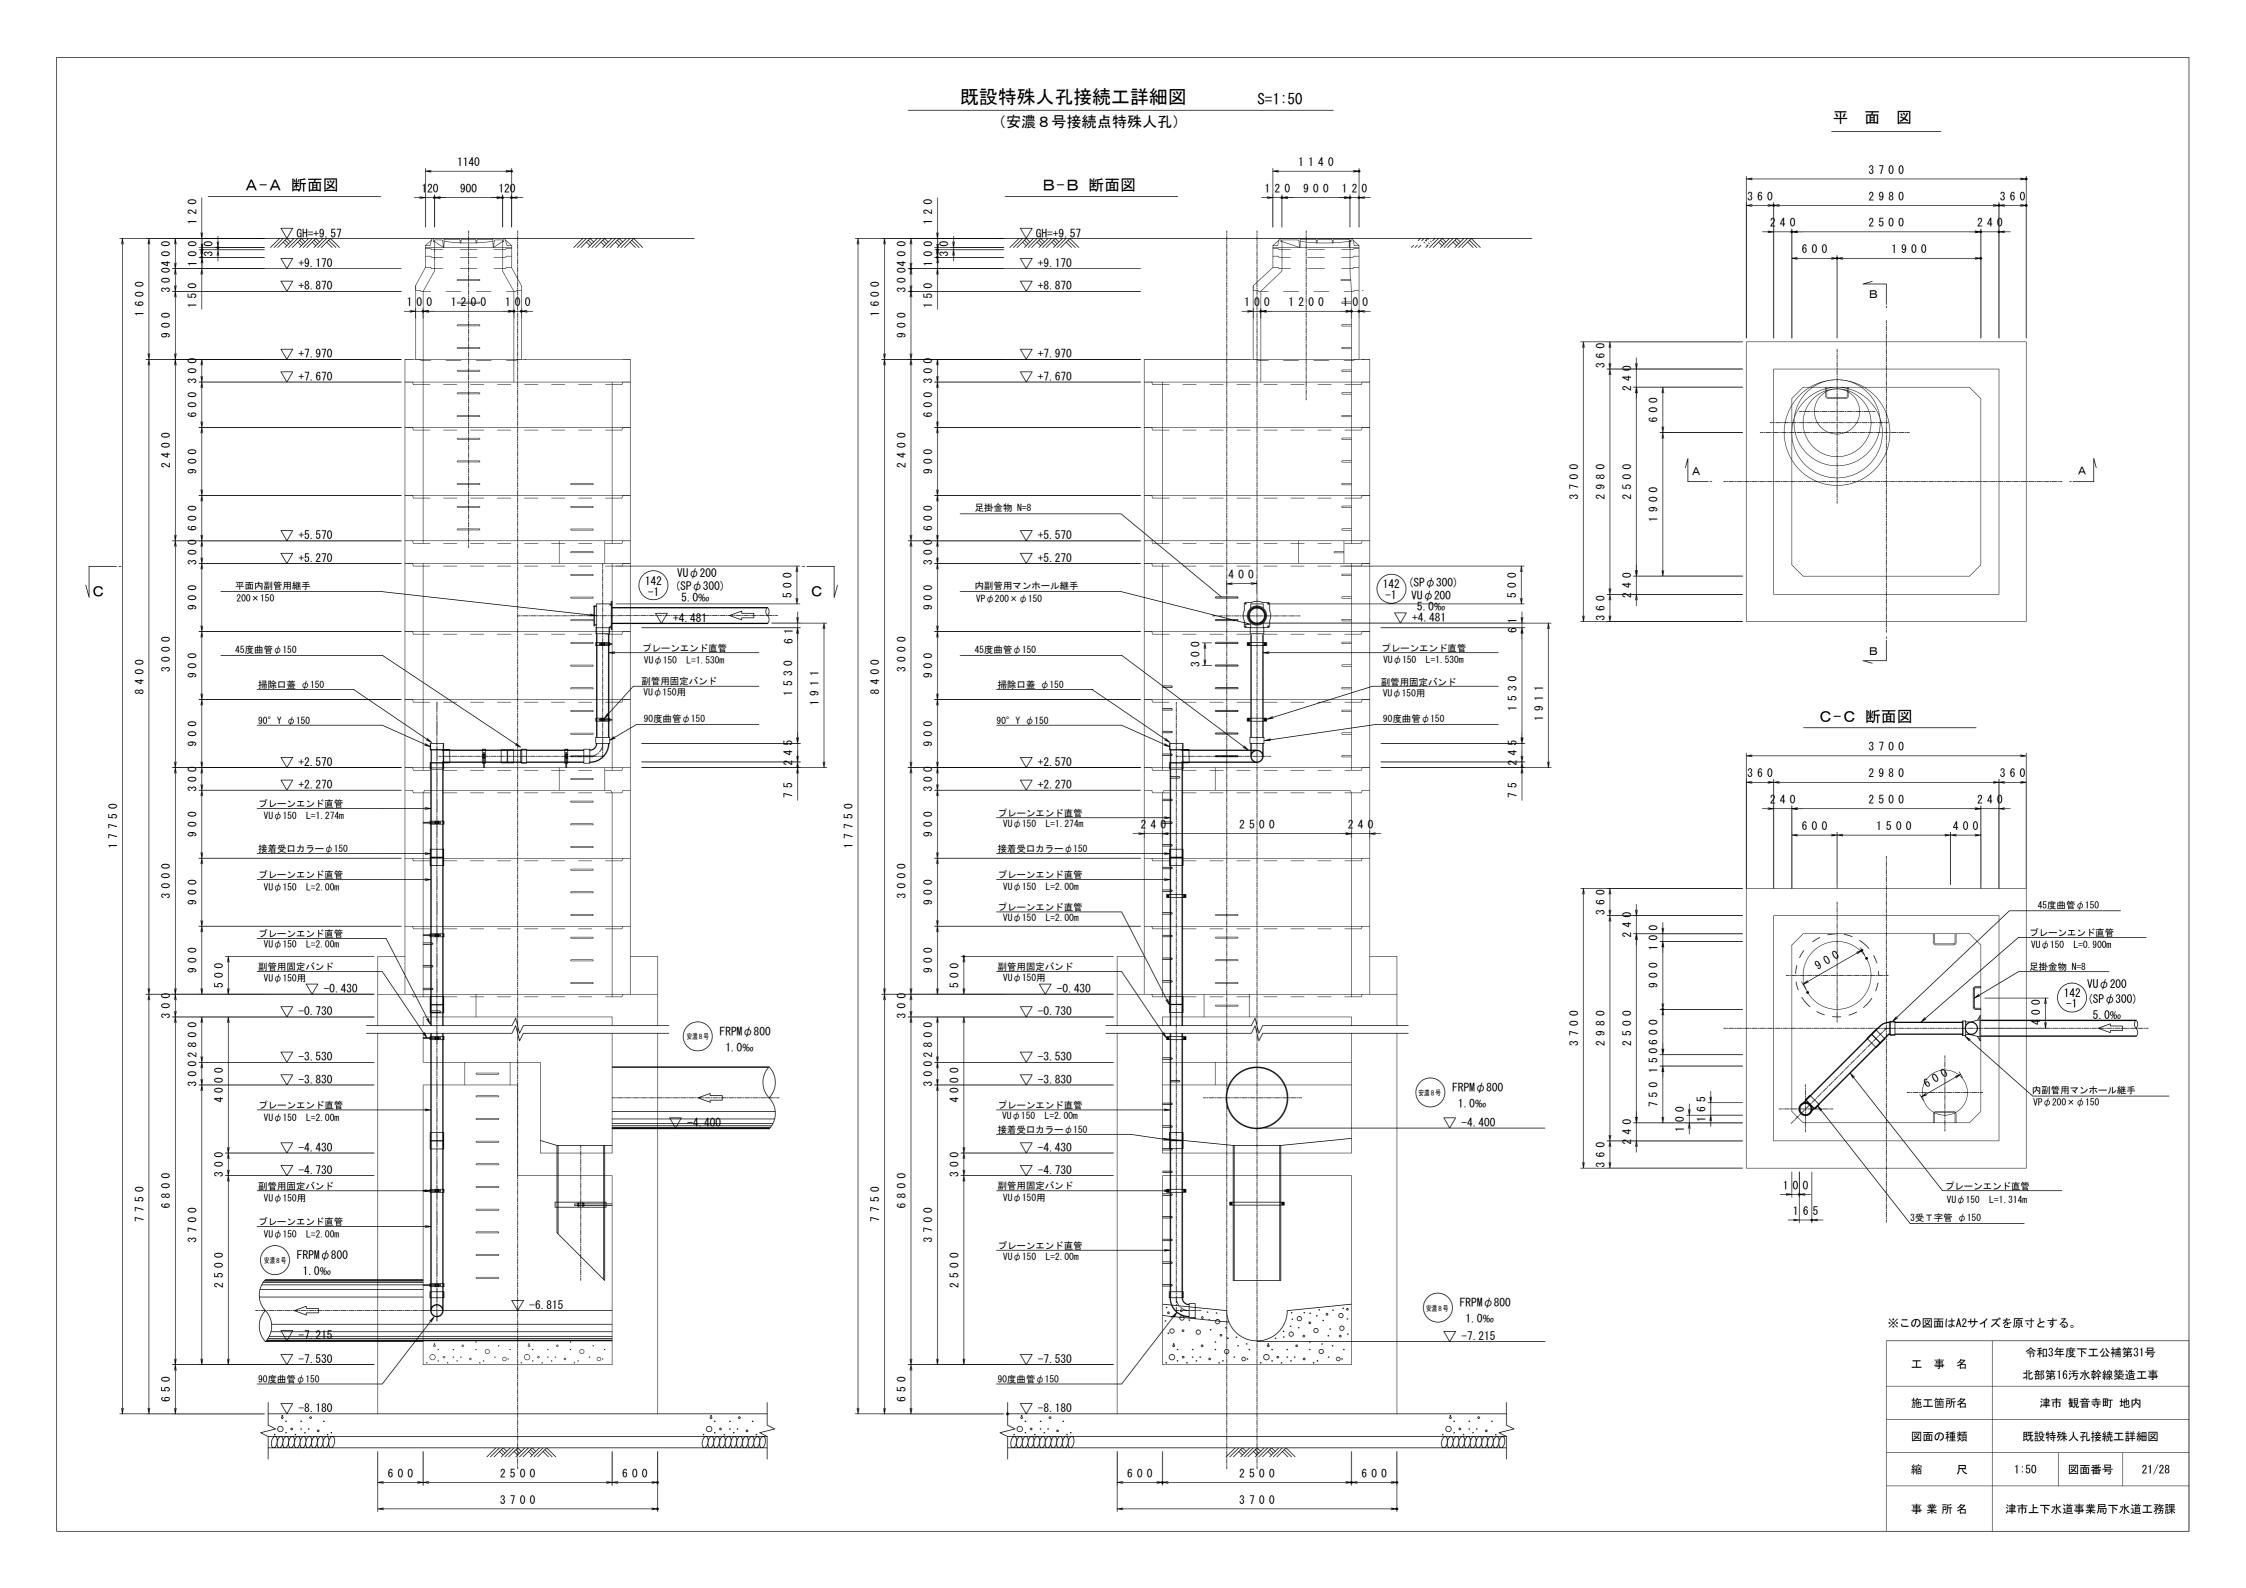

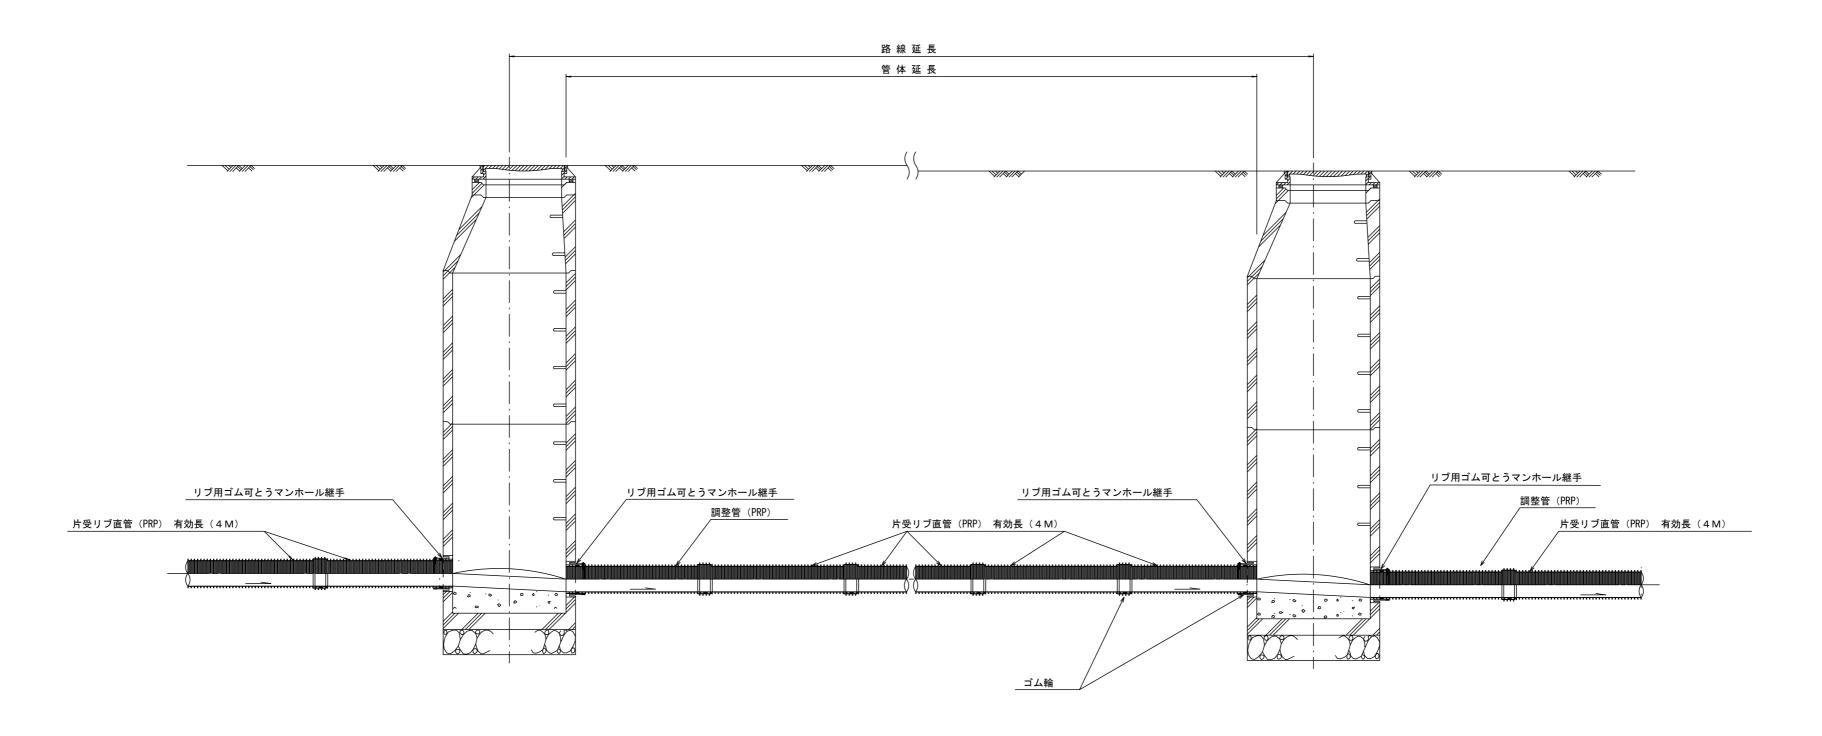

注)調整管が1.0m未満の場合は、1.0mで切断をし片受直管で長さを調整する。

然この図画はAZリイスを原引とする。 参考					
工事名	令和3年度下工公補第31号 北部第16汚水幹線築造工事				
施工箇所名	津市 観音寺町 地内				
図面の種類	本管布設詳細図				
縮尺	1:30 図面番号 22/28				
事業所名	津市上下水道事業局下水道工務課				

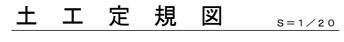


取付管土工定規図 ѕ=1/20

参考

舗 装 復 旧 工 s=1/20





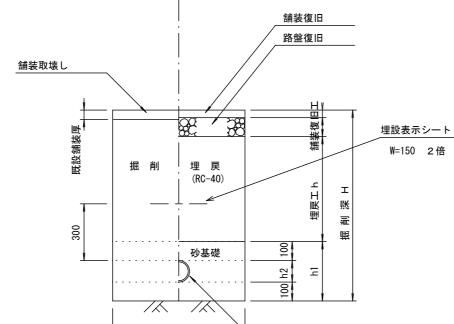



寸 法 表


寸 法管 径	W	h 1	h 2
V U φ 1 0 0	700	314	114
V U φ 1 2 5	700	340	140

700


VU φ 100, φ 125

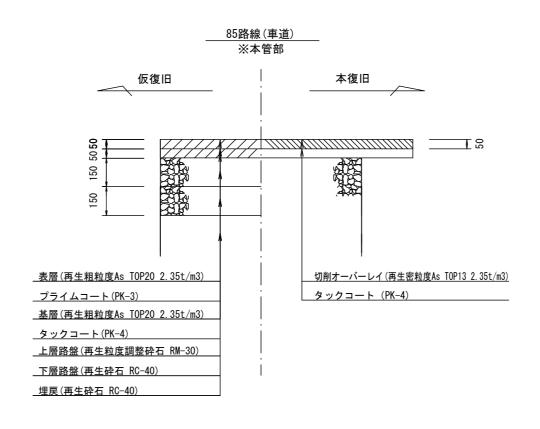

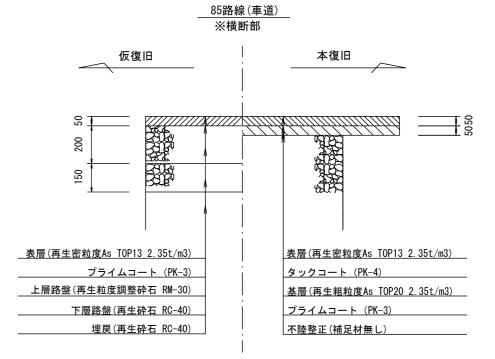

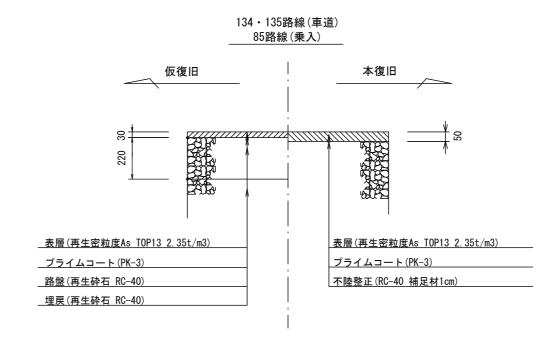



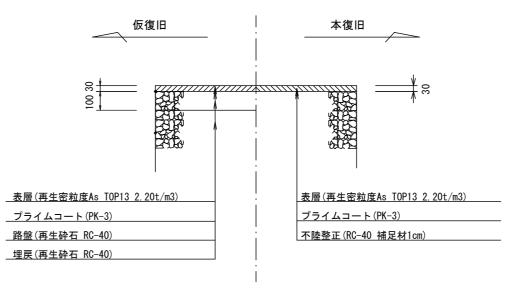


工事名	令和3年度下工公補第31号			
工 争 石	北部第	16汚水幹線築	造工事	
施工箇所名	津市 観音寺町 地内			
図面の種類	土工定規図 (リブ本管) 取付管土工定規図・舗装復旧工			
縮尺	図示	図面番号	23/28	
事業所名	津市上下水道事業局下水道工務課			


	_ 掘 削	 - 埋戻し _		
	舗装復旧幅 上留工有	1000		
	土留工無	. 800 	舗装復旧	
舗装取壊し		:	路盤復旧	
		//		
		£ 38	<u>H</u>	Y/\\\\\\\\\\\\\\\\\\\\\\\\\\\\\\\\\\\\
咒 設舗装厚			舗 获 変	
既設		 - 	知 臣	
	掘削	 埋 戻		
_	加州市	(RC-40)	ے	
工 账		 :	民 H	
三			世	
		: 		
埋設表示シート		<u> </u>		
W=150 2倍				
		<u> </u>		
300				
<u> </u>			100	
		砕石基礎	156	
<u> </u>			100	
			PRP φ150	
	掘削幅 土留工	有 900 _		
	土留工	無 800		

(軽量金属支保材使用の場合)

断 面 図

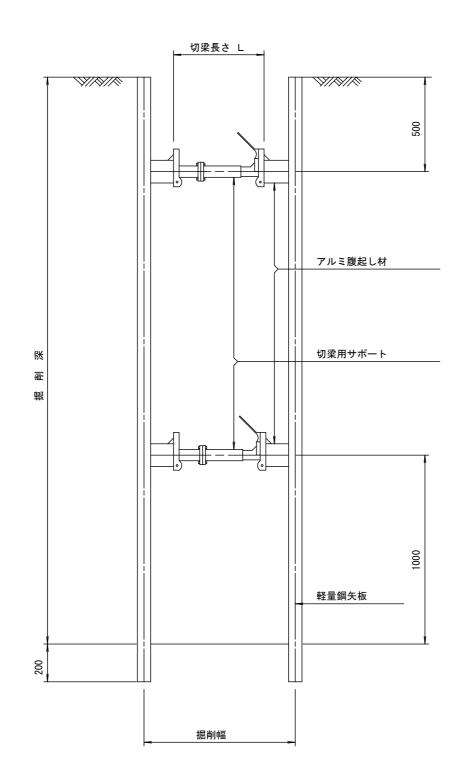

軽量鋼矢板 標準図 S=1/5

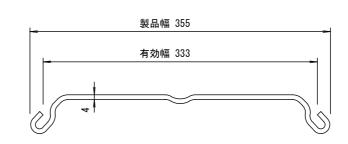


支保工段数表

大体工权效权						
掘削深 (m)	矢板長 (m)	支保工段数 (段)				
1.5< H≦1.8	2. 0	1				
1.8< H ≦2.0	2. 5	1				
2.0< H ≦2.3	2. 5	2				
2.3< H ≦2.8	3. 0	2				
2.8< H ≦3.3	3. 5	2				
3. 3< H ≦3. 5	4. 0	2				
3.5< H ≦3.8	4. 0	3				

※ マンホール部掘削時においては、掘削深に応じた軽量鋼矢板を使用すること。

平 面 図

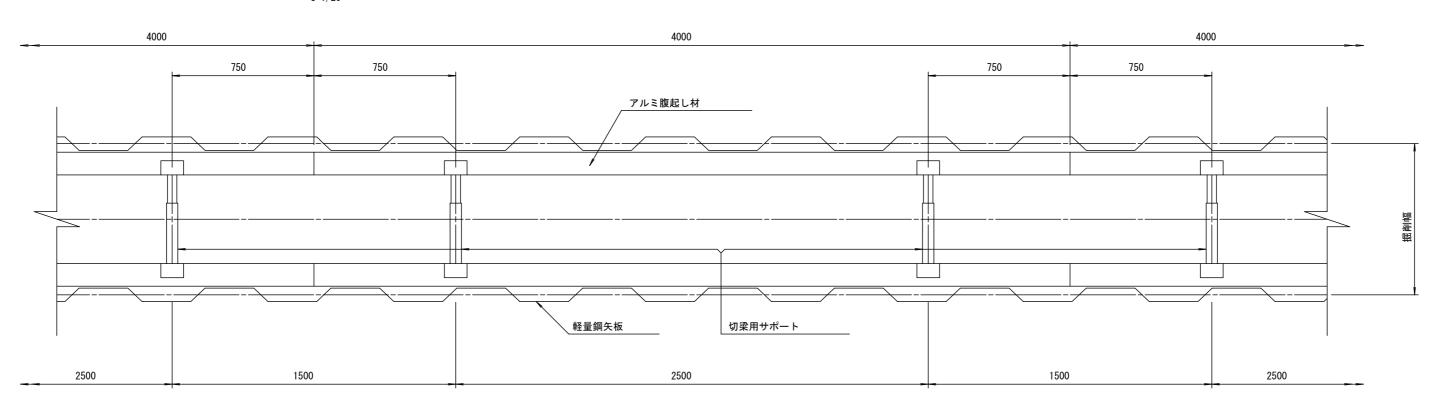



※この図


)図面はA2サイズを原寸とする。	参	考


工事名	令和3年度下工公補第31号			
工 争 右	北部第16汚水幹線築造工事			
施工箇所名	津市 観音寺町 地内			
図面の種類	土留工標準図 (軽量金属支保材使用の場合)			
縮尺	図示	図面番号	24/28	
事業所名	事 業 所 名 津市上下水道事業局下水道工務課			


組立1号マンホール構造図

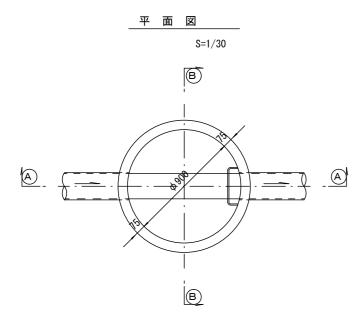

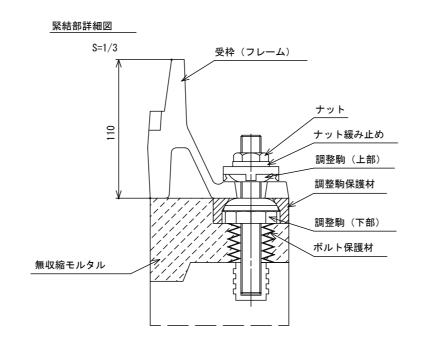


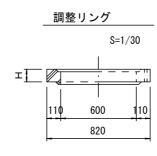

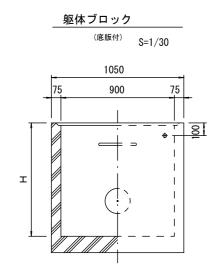

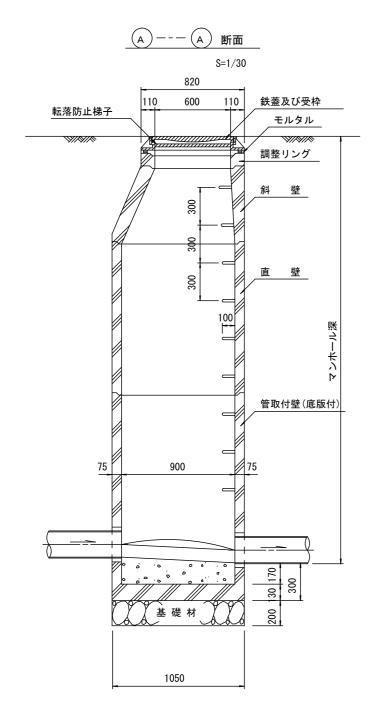



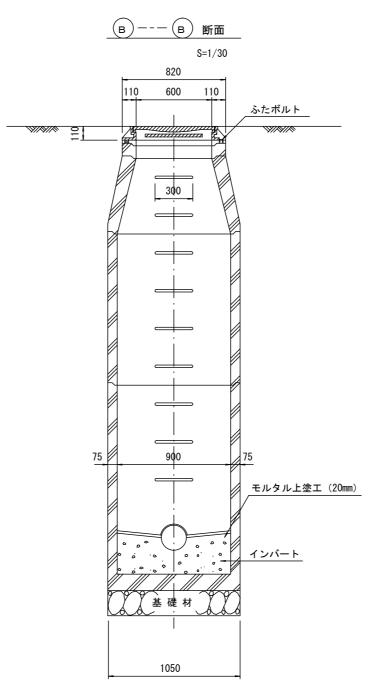

	斜	壁			
		S=1/	30		
		820			
	110	600	110		
		\			
			- 7 /	\	
I		,	\		
		ड्रा /	-	, , , , .	09
-				. ب <u>ن</u>	
_	75	900		75	_
		1050			

	_	直	壁			
			S=1/3	0		
	<u> </u>	1	1050		_	
_	75		900		75	_
			1			
I		300	: -			00
1	- 🗓 💆	- -	<u> </u>		<u>'</u>	의

1 /A 1X						
種 類	H (mm)					
調整リング	50	100	150			
斜 壁	300	450	600			
直壁	300	600	900	1200	1500	1800
管取付壁	600	900	1200	1500	1800	

※鉄蓋の仕様については、津市認定マンホール蓋(市章入り)とする。

※この図面はA2サイズを原寸とする。


を原寸とする。	参


くこの凶国はAZサイスを原引とする。 参え				
工事名	令和3年度下工公補第31号			
工 爭 石	北部第16汚水幹線築造工事			
施工箇所名	津市 観音寺町 地内			
図面の種類	組立 1 号マンホール構造図			
縮尺	図 示 図面番号 25/28			
事業所名	津市上下水道事業局下水道工務課			


※ マンホール深2m以上の場合に、転落防止梯子を設置すること。

リブ管用塩ビ製小口径マンホール構造図


S=1/15

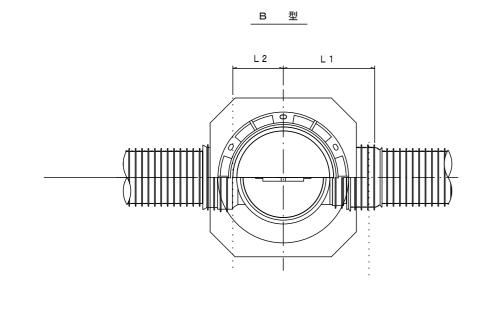


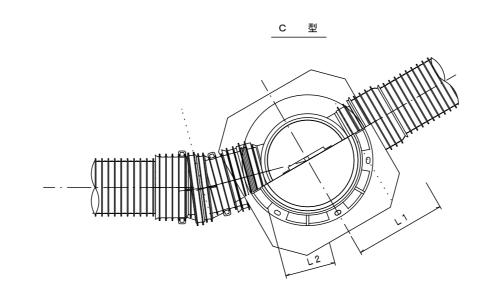


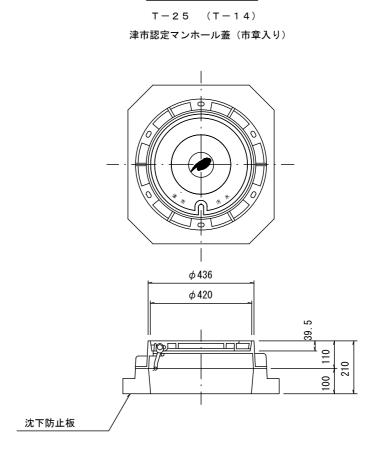



保護鉄蓋 **∮**300

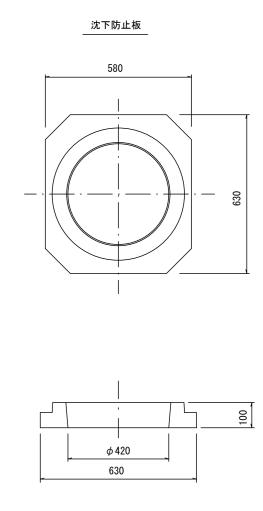

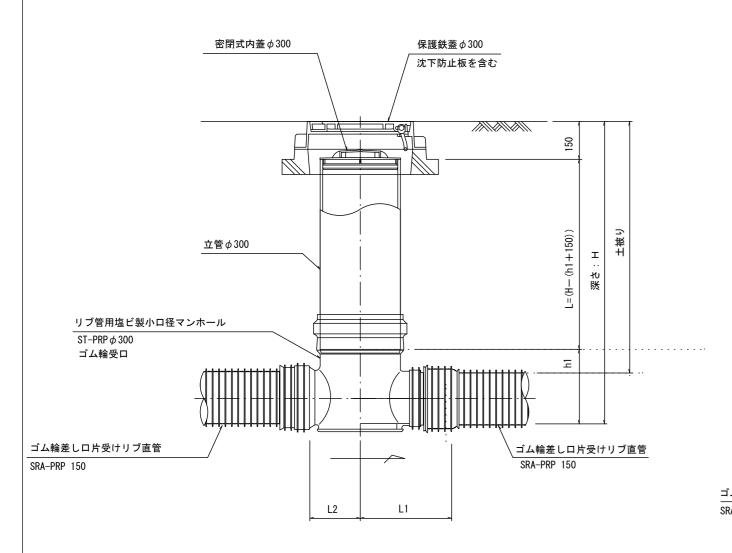

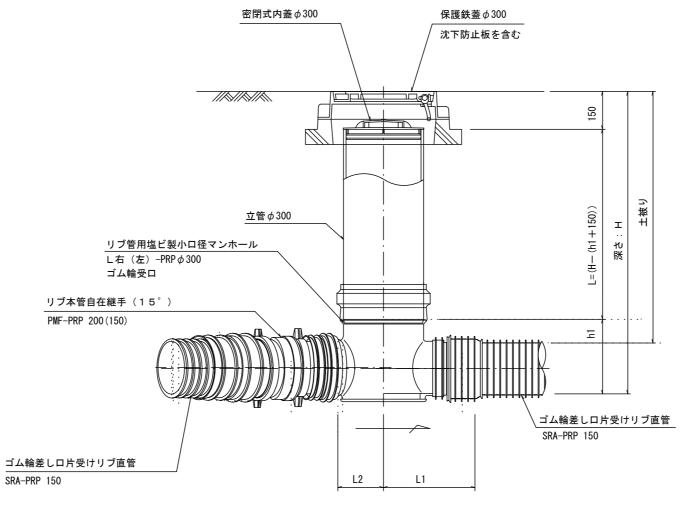

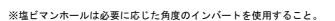

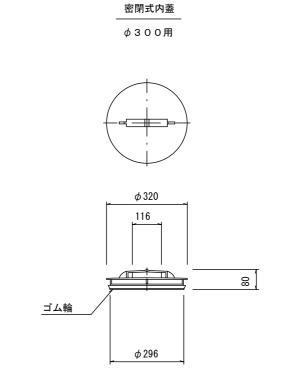


「					
工事名	令和3年	丰度下工公補	第31号		
工 争 右	北部第16汚水幹線築造工事				
施工箇所名	津市 観音寺町 地内				
図面の種類	リブ管用塩ビ製小口径マンホール構造図				
縮尺	図 示 図面番号 26/28				
事業所名	津市上下水道事業局下水道工務課				


副管工詳細図

(内副管 飛散防止板)

据付例

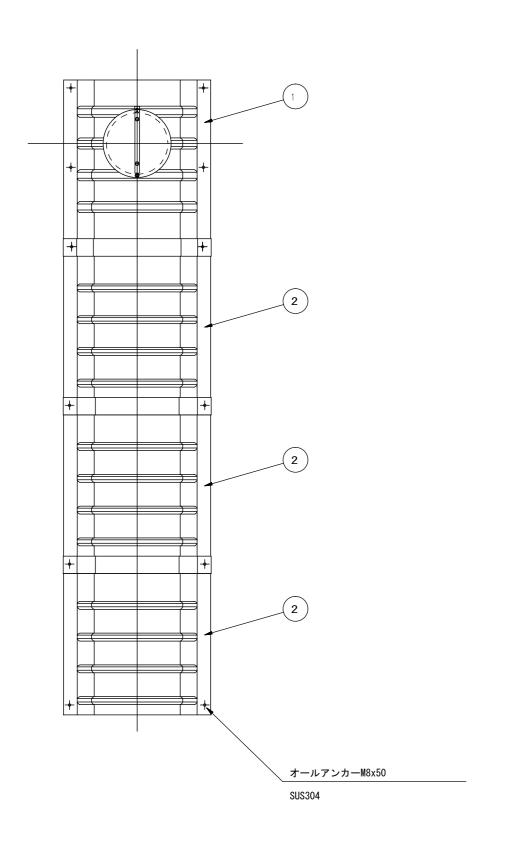



飛散防止板 TB

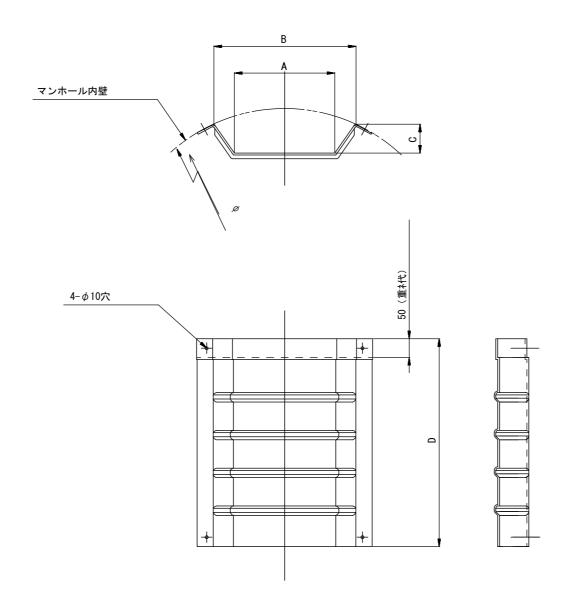

飛散防止板 TA

(点検孔付)

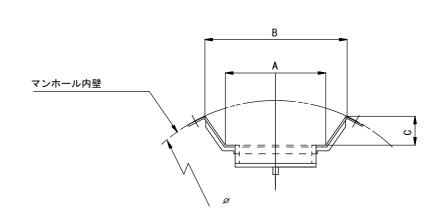

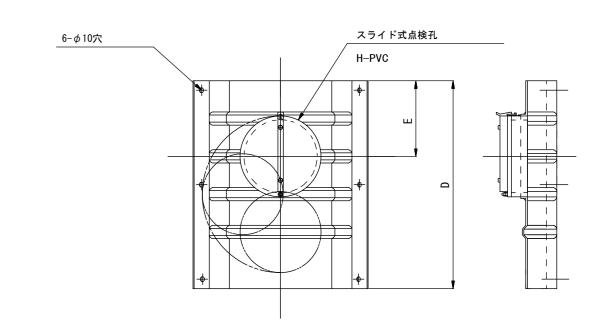

品番	Α	В	С	D	E
TA/B-100	150	210	43	550	200
TA/B-150/200	265	375	77	550	200


※この図面

l面はA2サイズを原寸とする。	参


次にの回回はAZ917人を示りこする。 多 方				
工事名	令和3年度下工公補第31号			
工 爭 右	北部第16汚水幹線築造工事			
施工箇所名	津市 観音寺町 地内			
図面の種類	副管工詳細図(内副管 飛散防止板)			
縮尺	_	図面番号	27/28	
事 業 所 名	津市上下水	〈道事業局下〉	水道工務課	

取付管布設標準図(リブ本管)S=1/20

Aタイプ

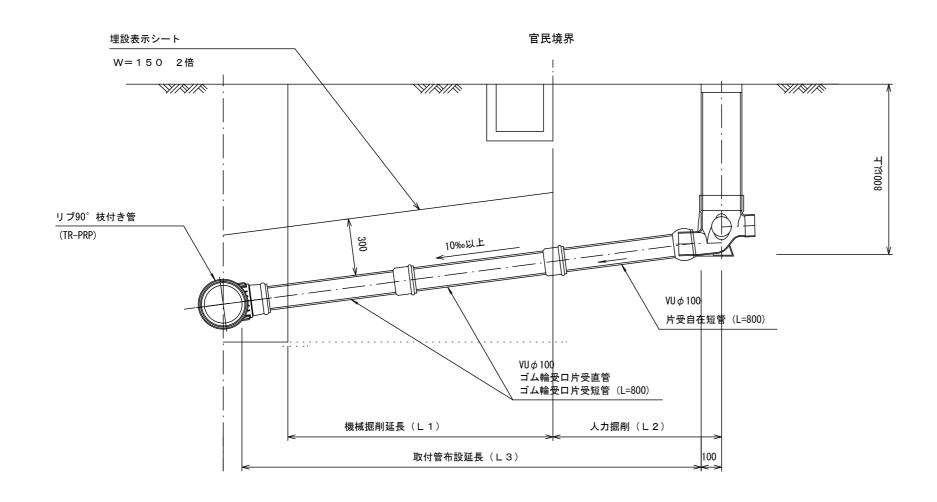



Bタイプ

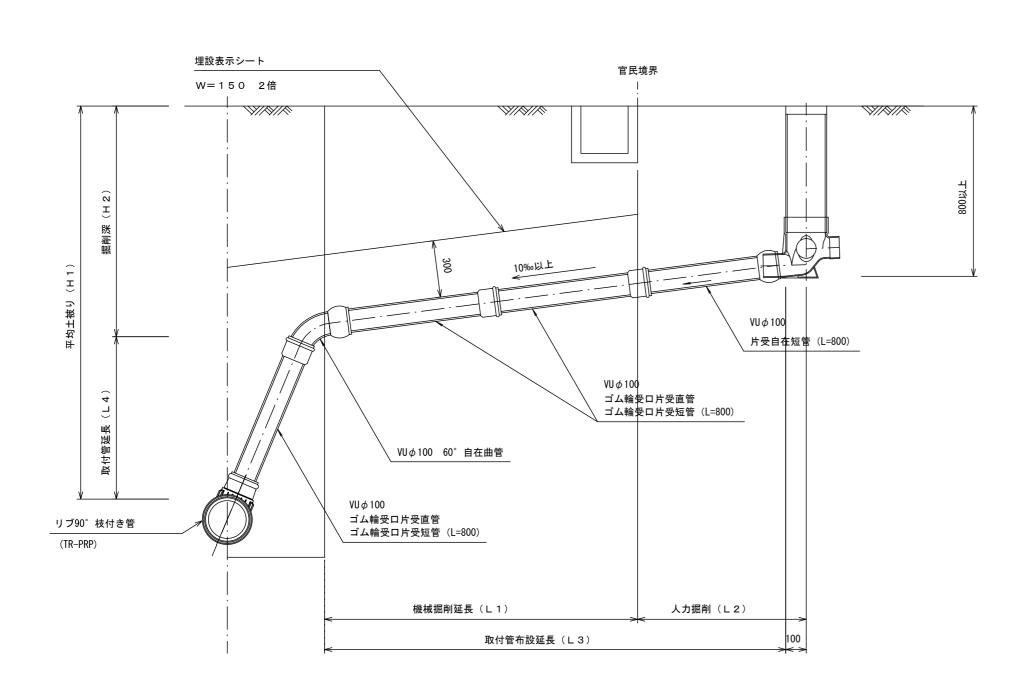


汚水桝 構造図 s=1/5

<u>平面図</u> (参考)

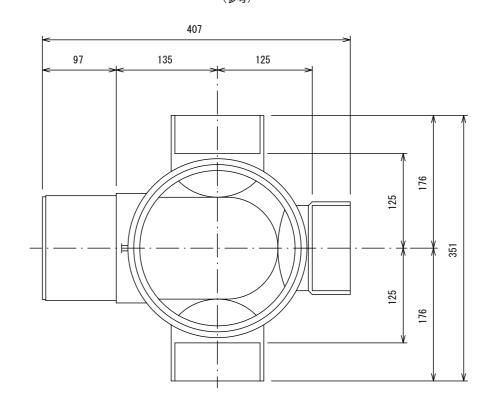

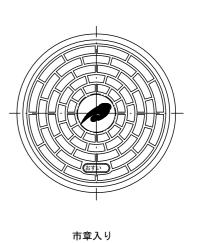

断面図

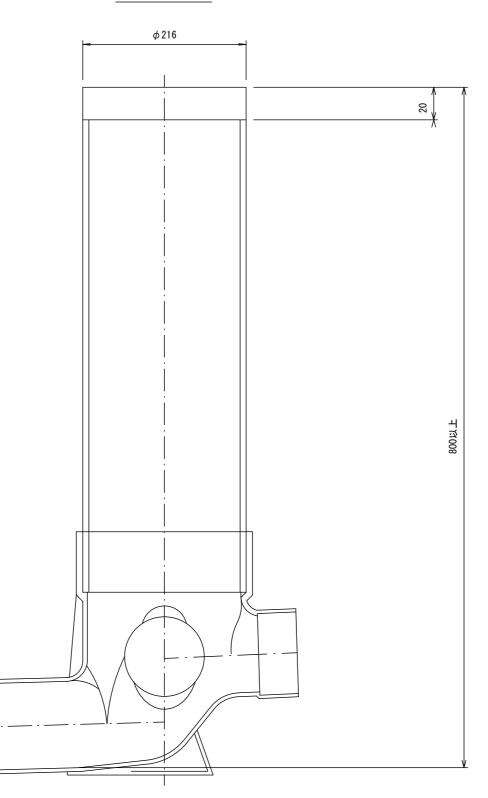

原寸とする。	参

※この図画はAZリイスを示りとする。 参 有			多 有	
工事名	令和3年度下工公補第31号			
上 争 右	北部第16汚水幹線築造工事			
施工箇所名	津市 観音寺町 地内			
図面の種類	取付管布設標準図(リブ本管)			
縮尺	図 示	図面番号	28/28	
事業所名	津市上下水道事業局下水道工務課			