
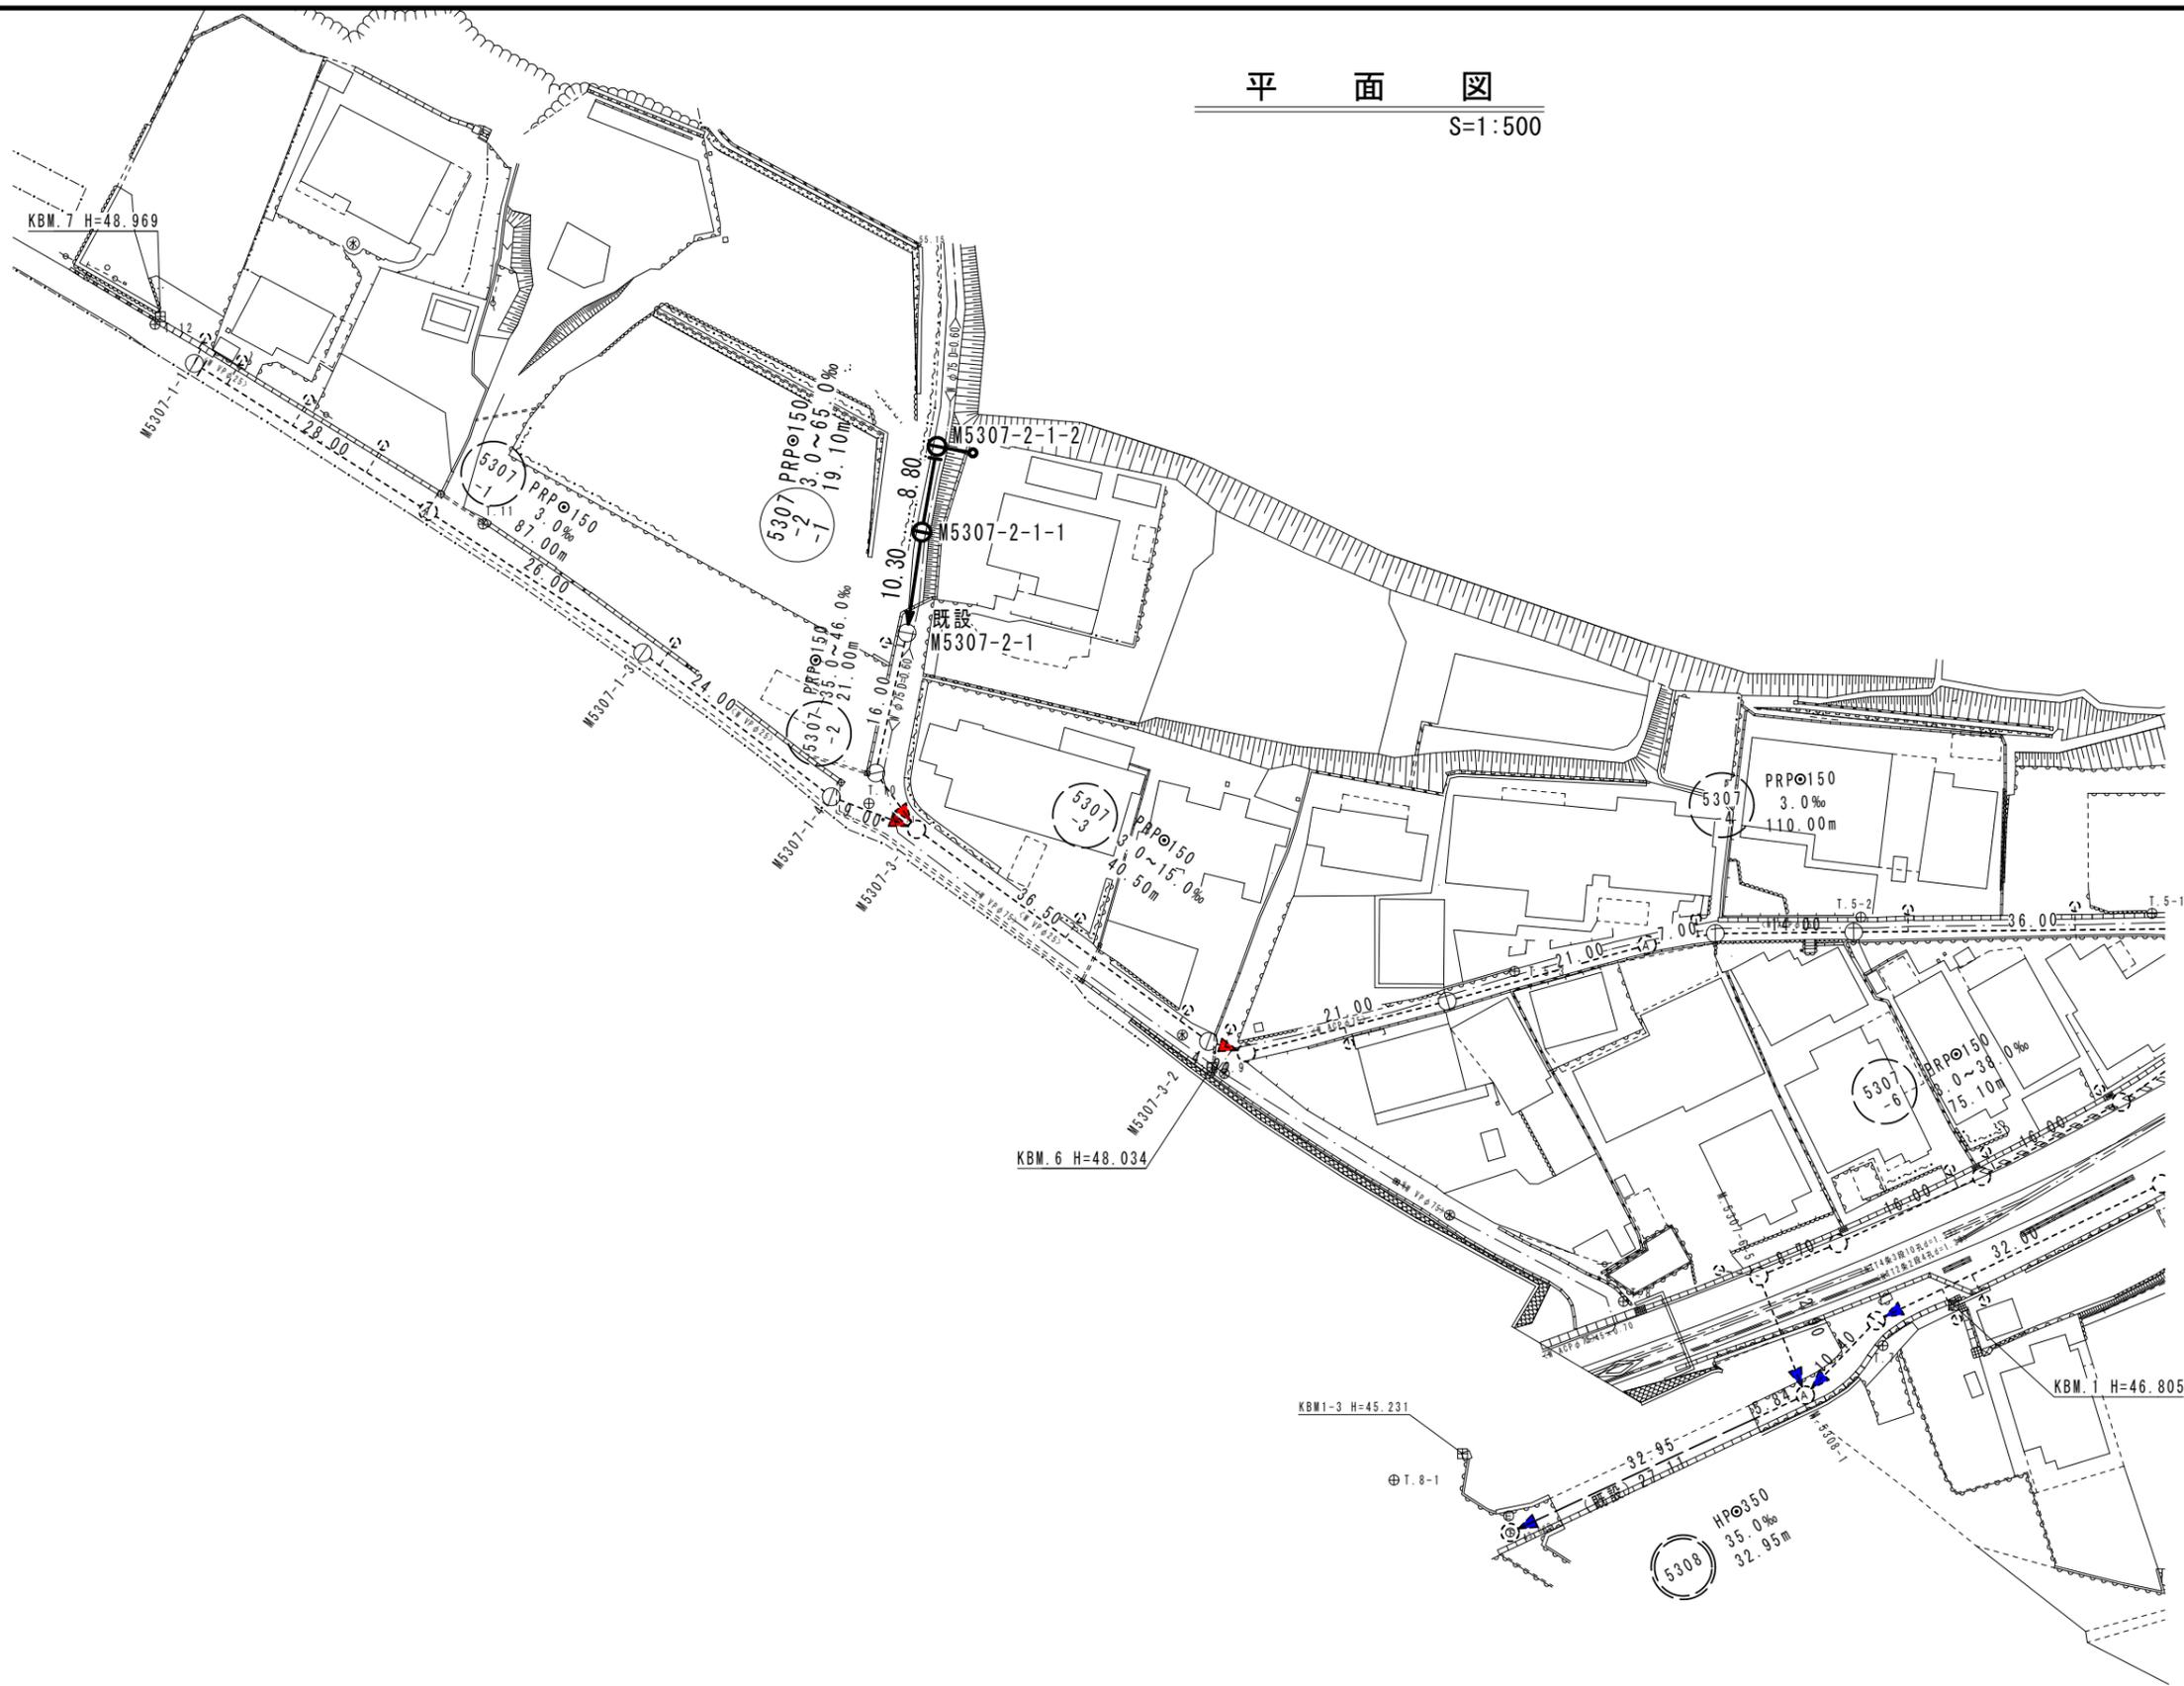


平面図

S=1:500

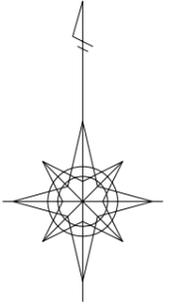


凡 例	
	設計路線
	計画路線
	既設路線
	組立1号マンホール
	塩ビ製小口径マンホール
	取付管

※この図面はA2サイズを原寸とする。

工 事 名	令和4年度 下工公第2号 白山第5処理分区公共下水道工事		
施工箇所名	津市白山町二本木地内		
図 面 名	平面図		
縮 尺	1:500	図面番号	1/8
事業所名	津市上下水道事業局下水道工務課		

# 縦断面図

V=1:100  
H=1:500

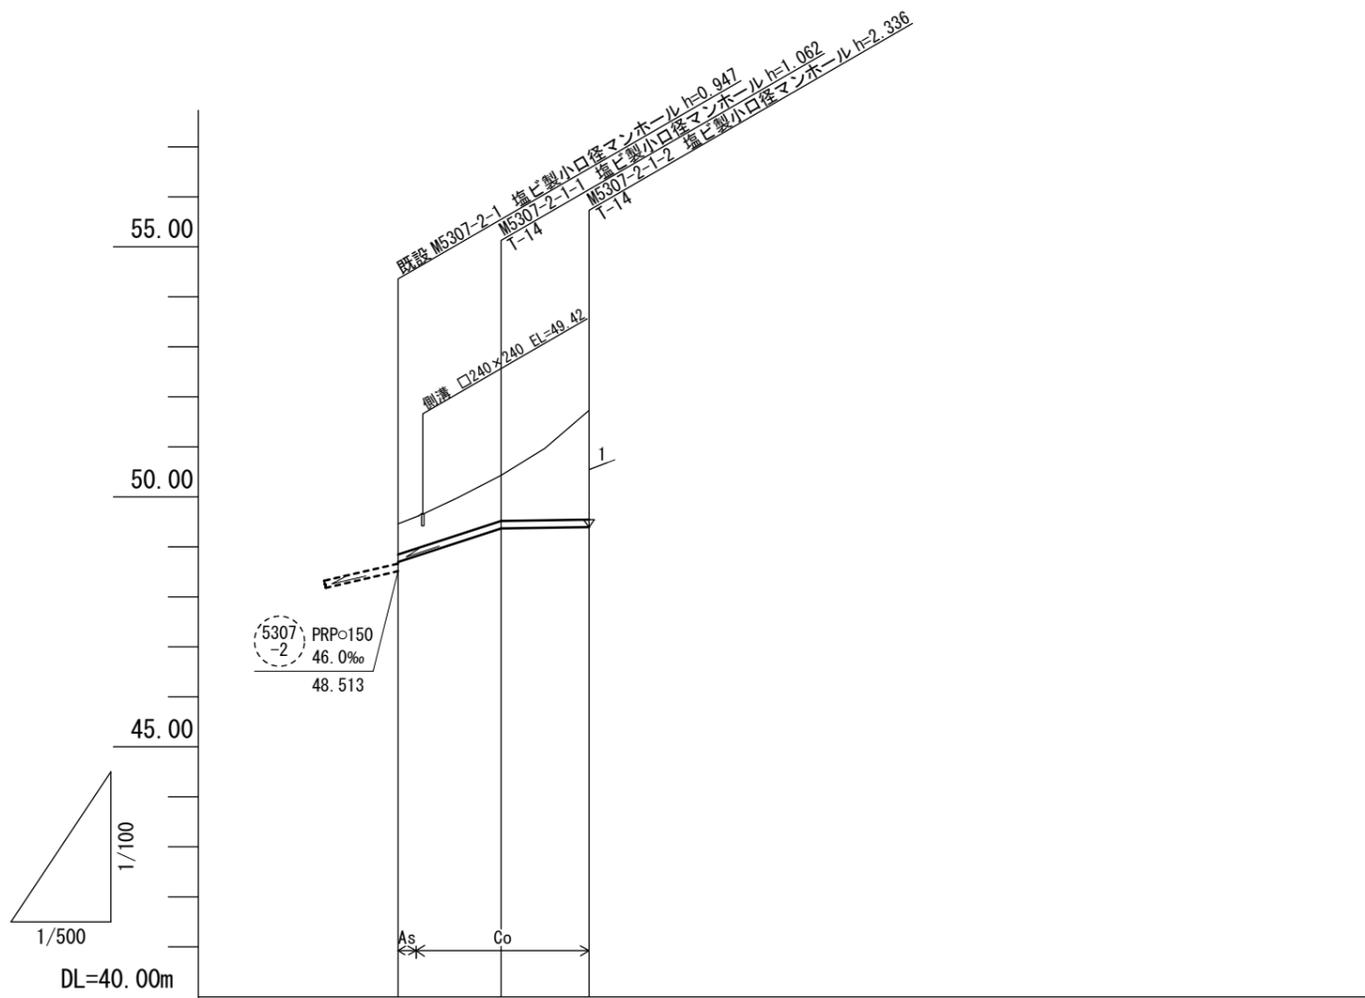

路線番号	5307 -2 -1		
管径	PRPφ150		
勾配	65.0‰	3.0‰	
人孔間距離	10.30	8.80	
掘削深	0.87	1.17 (1.50)	2.44
土被り	0.61	0.91	2.18
管底高	48.698 (48.880)	49.368 (49.375)	49.394
地盤高	49.46 (49.72)	50.43 (50.77)	51.73
追加距離	0.00 2.80	10.30 12.60	19.10
単距離	0.00 2.80	7.50 2.30	6.50
測点	既設 M5307-2-1 +2.80	M5307-2-1-1 +2.30	M5307-2-1-2 +2.30

5307 -2 -1			

※この図面はA2サイズを原寸とする。

工事名	令和4年度 下工公第2号 白山第5処理分区公共下水道工事		
施工箇所名	津市白山町二本木地内		
図面名	縦断面図		
縮尺	V=1:100 H=1:500	図面番号	2/8
事業所名	津市上下水道事業局下水道工務課		


# 横断面図

S=1:100

5307  
-2  
-1

M5307-2-1-2

GH=51.73  
FH=49.394

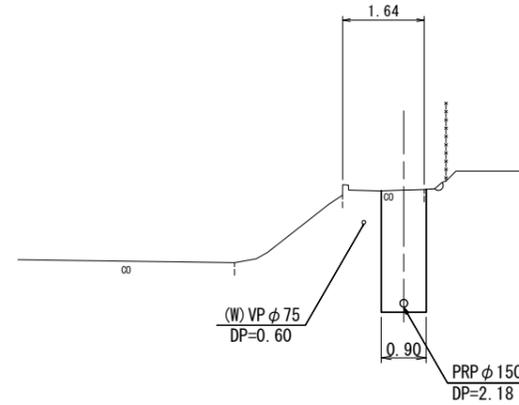


DL=45.0

5307  
-2  
-1

M5307-2-1-1

GH=50.43  
FH=49.368

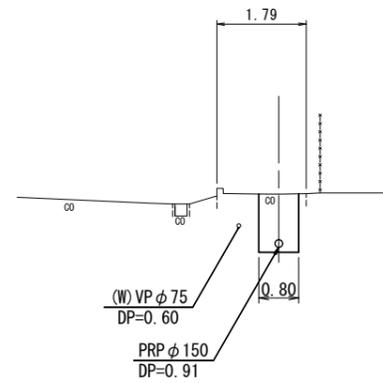


DL=45.0

※この図面はA2サイズを原寸とする。

工事名	令和4年度 下工公第2号 白山第5処理分区公共下水道工事		
施工箇所名	津市白山町二本木地内		
図面名	横断面図		
縮尺	1:100	図面番号	3/8
事業所名	津市上下水道事業局下水道工務課		

本管布設詳細図 S=1/30

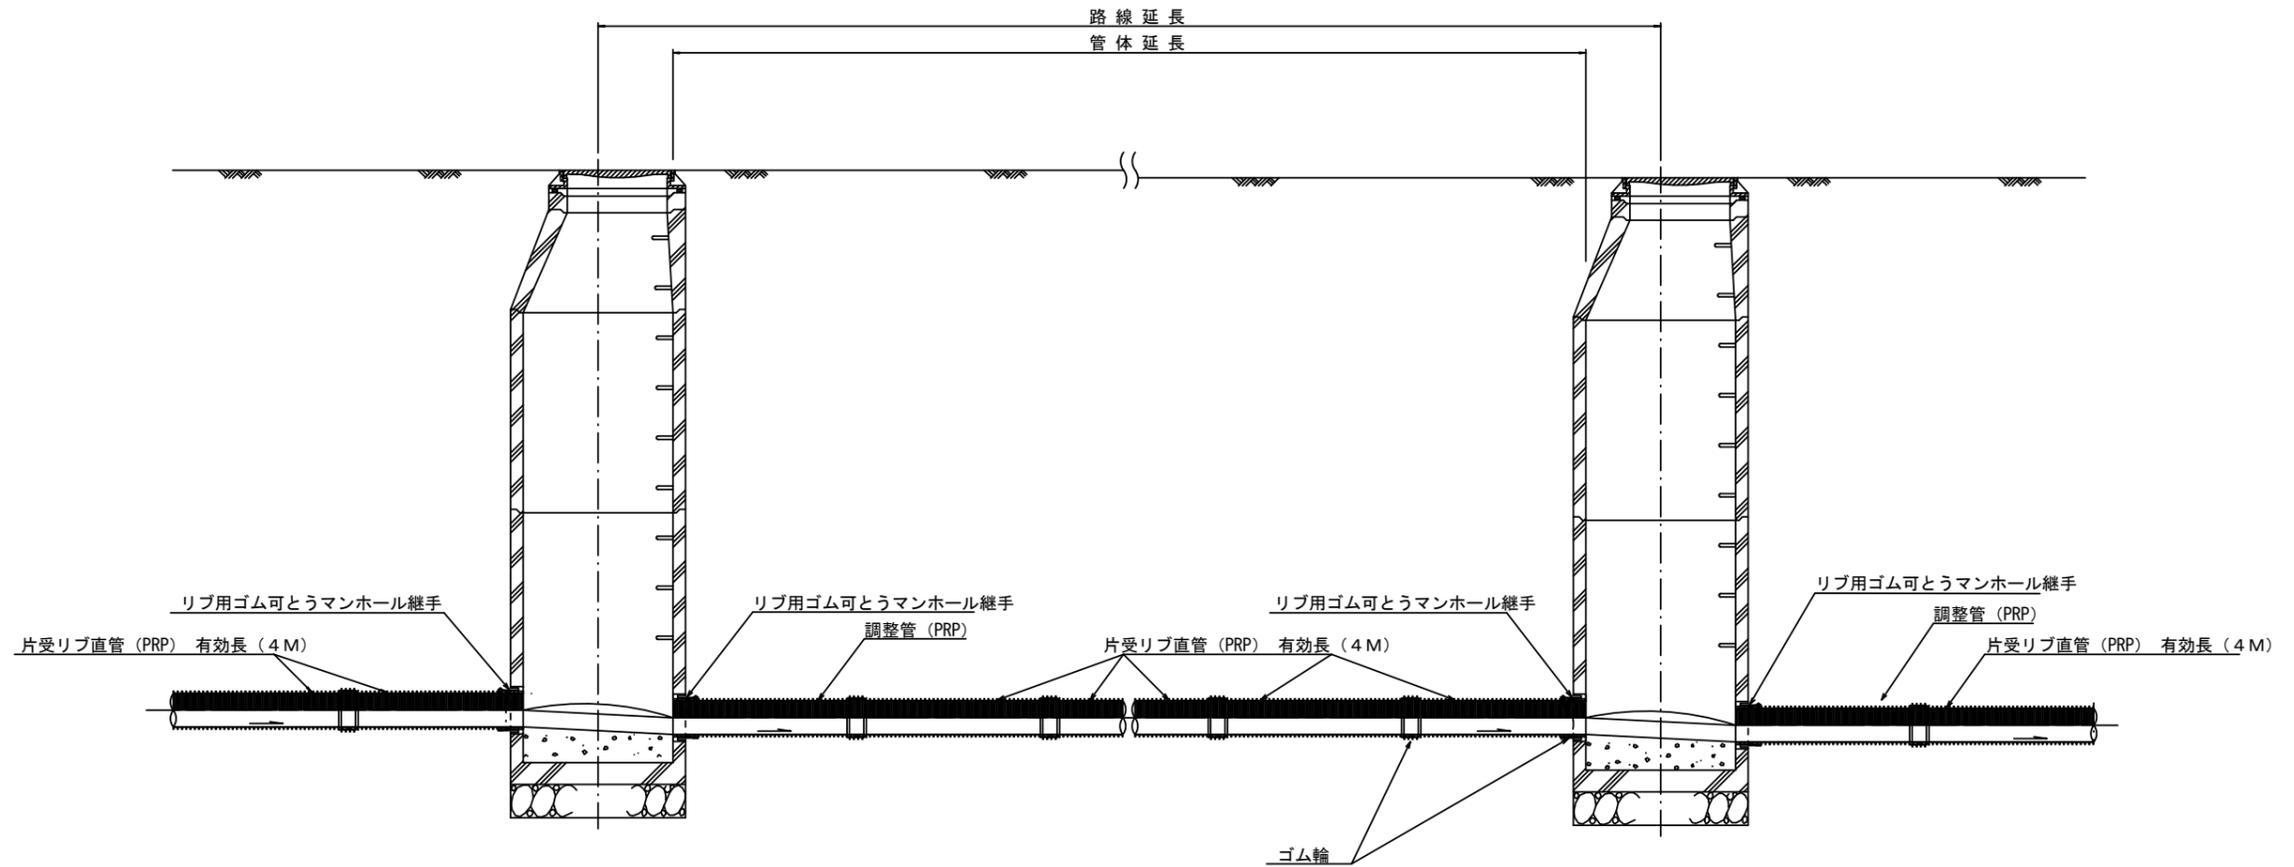

注) 調整管が1.0m未満の場合は、1.0mで切断をし片受直管で長さを調整する。


参考

※この図面はA2サイズを原寸とする。

工事名	令和4年度 下工第2号 白山第5処理分区公共下水道工事		
施工箇所名	津市 白山町二本木 地内		
図面名	本管布設詳細図		
縮尺	図示	図面番号	4/8
事業所名	津市上下水道事業局下水道工務課		


土工定規図 S=1/20

(リブ本管) 参考

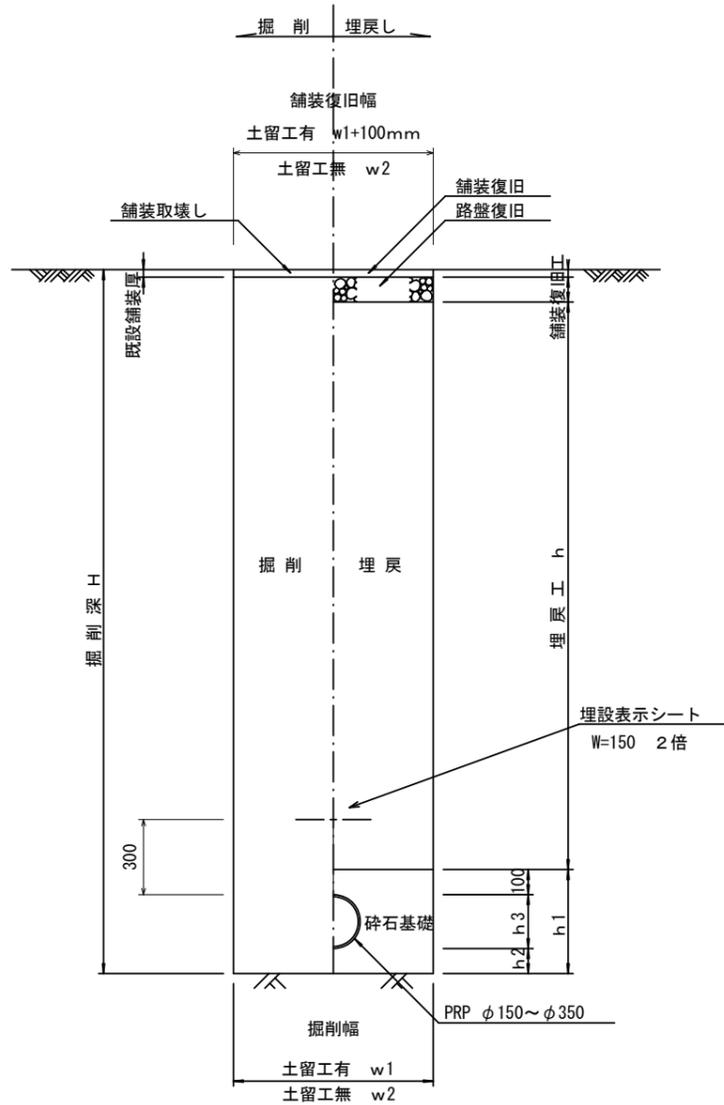


取付管土工定規図 S=1/20

参考

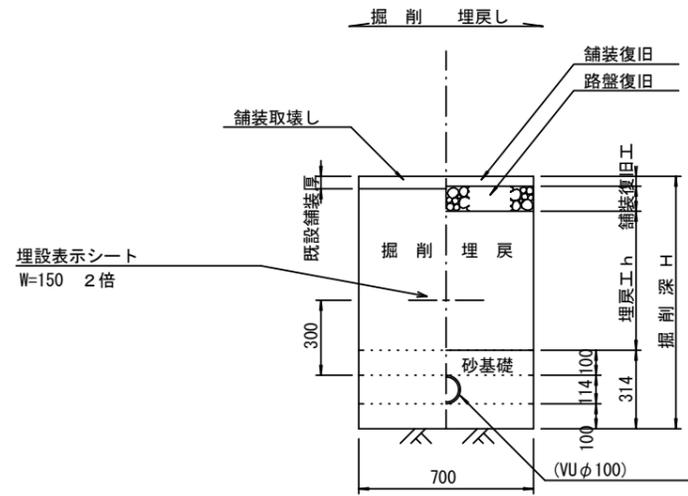


舗装復旧工 S=1/20

市道部  
(車道As)

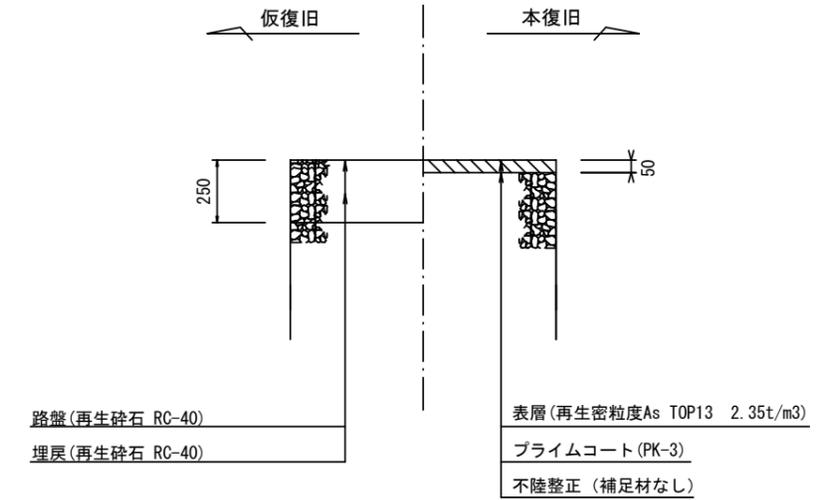

市道部  
(車道Co)

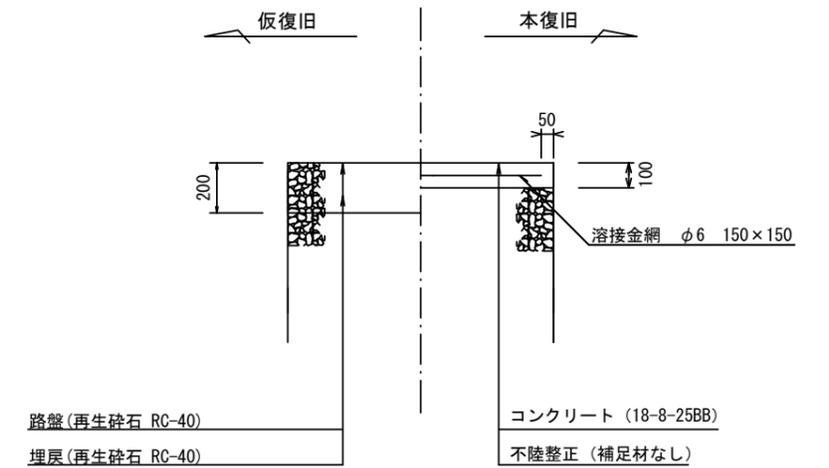

寸法表

管径	寸法	土留工有り W1	土留工無し W2	普通地盤 h1	普通地盤 h2	普通地盤 h3
※φ150		900	800	356	100	156
φ200		900	800	406	100	206
φ250		1000	900	506	150	256
φ300		1000	900	557	150	307
φ350		1100	1000	607	150	357


※この図面はA2サイズを原寸とする。

工事名	令和4年度 下工第2号 白山第5処理分区公共下水道工事		
施工箇所名	津市 白山町二本木 地内		
図面名	土工定規図(リブ本管) 取付管土工定規図, 舗装復旧工		
縮尺	図示	図面番号	5/8
事業所名	津市上下水道事業局下水道工務課		

# 土留工標準図 (参考)


(軽量金属支保材使用の場合)

断面図 S=1/20

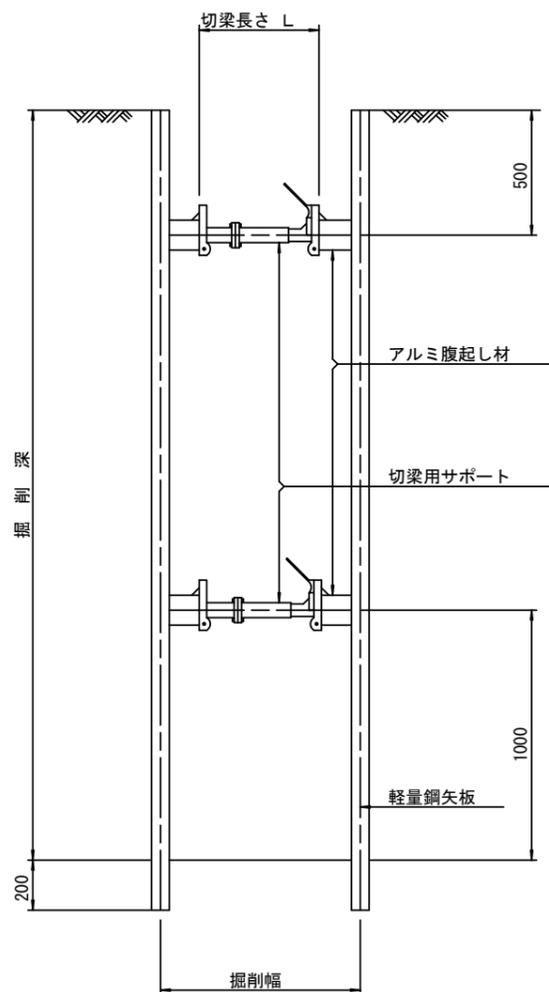

軽量鋼矢板 標準図

S=1/5

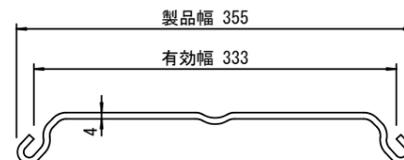


支保工段数表

掘削深 (m)	矢板長 (m)	支保工段数 (段)
$1.5 < H \leq 1.8$	2.0	1
$1.8 < H \leq 2.0$	2.5	1
$2.0 < H \leq 2.3$	2.5	2
$2.3 < H \leq 2.8$	3.0	2
$2.8 < H \leq 3.3$	3.5	2
$3.3 < H \leq 3.5$	4.0	2
$3.5 < H \leq 3.8$	4.0	3

※ マンホール部掘削時には、掘削深に応じた軽量鋼矢板を使用すること。

平面図 S=1/20

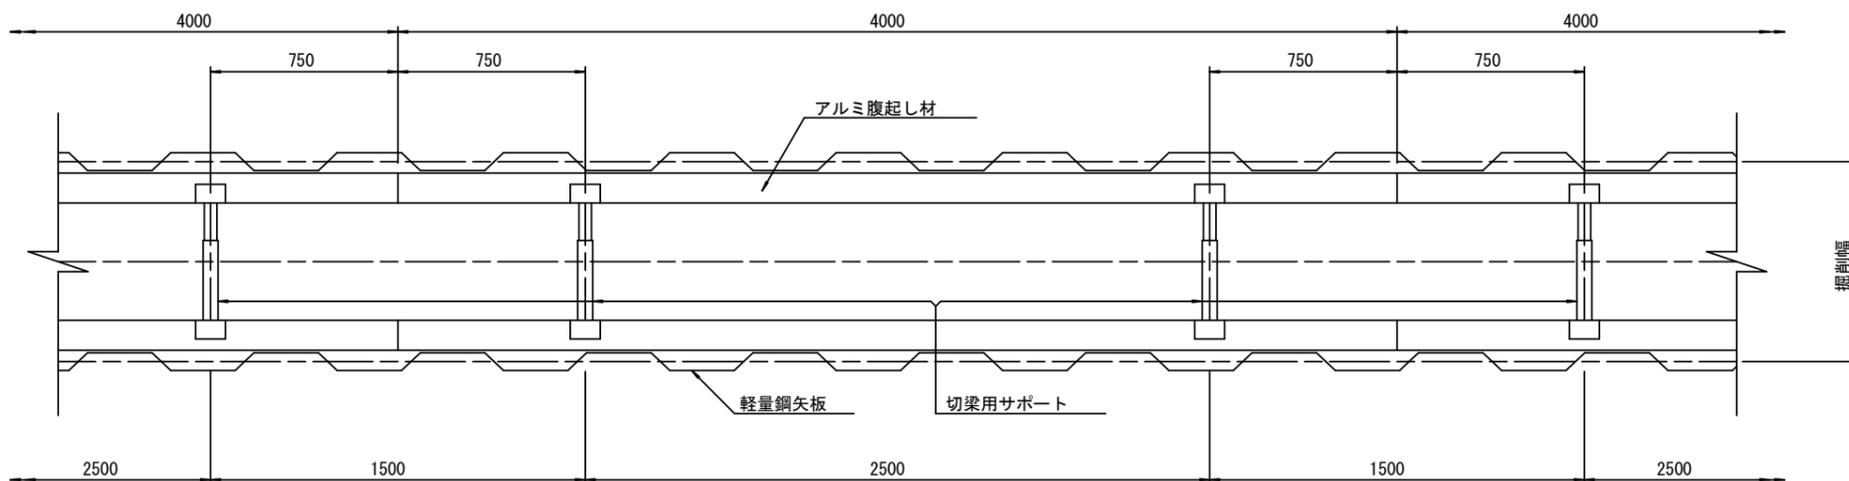






参考

※この図面はA2サイズを原寸とする。

工事名	令和4年度 下工第2号 白山第5処理分区公共下水道工事		
施工箇所名	津市 白山町二本木 地内		
図面名	土留工標準図 (軽量金属支保材使用の場合)		
縮尺	図示	図面番号	6/8
事業所名	津市上下水道事業局下水道工務課		

# リブ管用塩ビ製小口径マンホール構造図

S=1/15

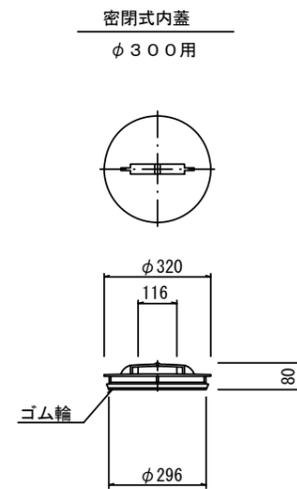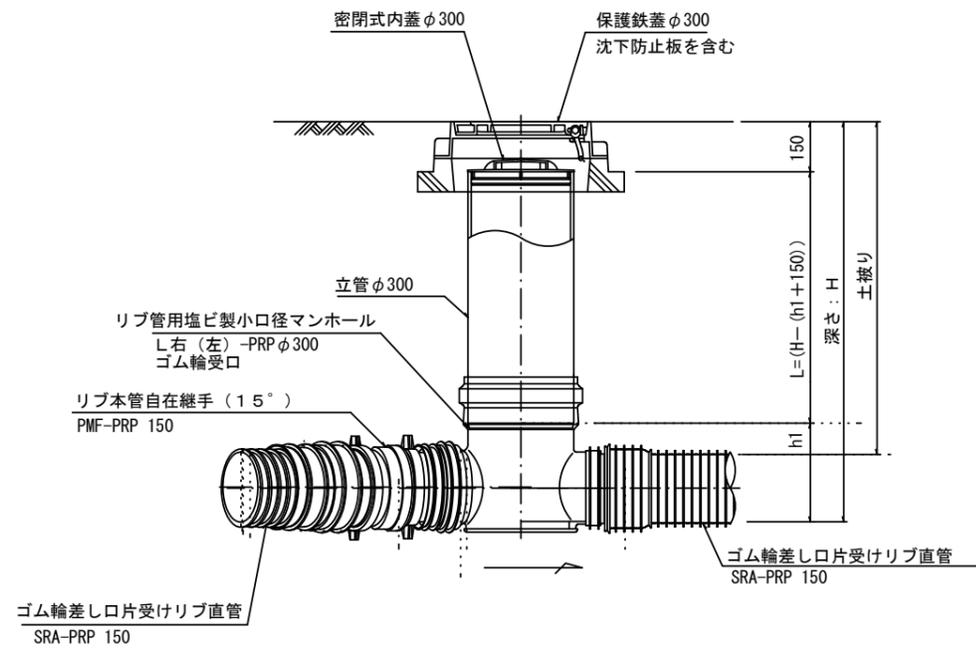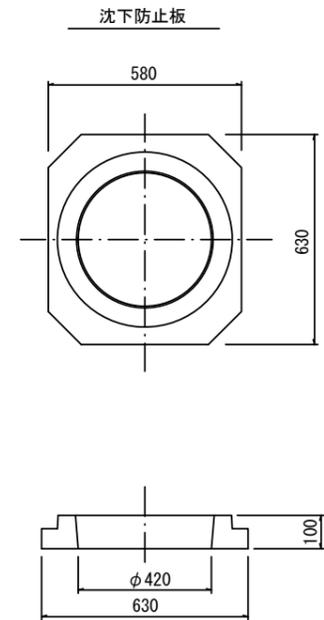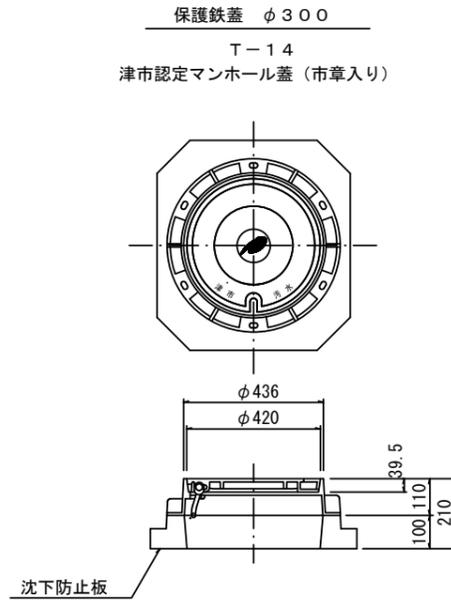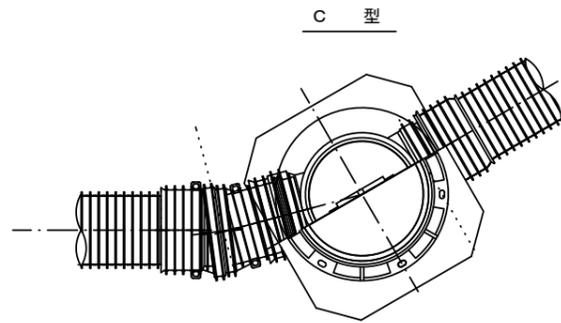

※塩ビマンホールは必要に応じた角度のインパットを使用すること。

参考  
※この図面はA2サイズを原寸とする。

工事名	令和4年度 下工第2号 白山第5処理分区公共下水道工事		
施工箇所名	津市 白山町二本木 地内		
図面名	リブ管用塩ビ製小口径マンホール構造図		
縮尺	図示	図面番号	7/8
事業所名	津市上下水道事業局下水道工務課		

# 取付管布設標準図

(リップ本管)


S=1/20

汚水樹 構造図 S=1/5


## Aタイプ

## 平面図

(参考)

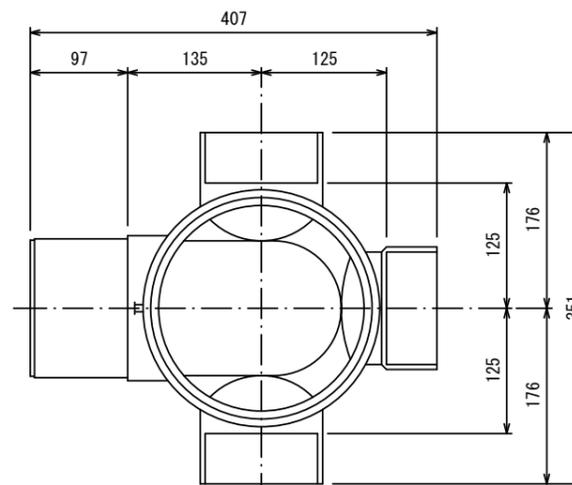

## 断面図

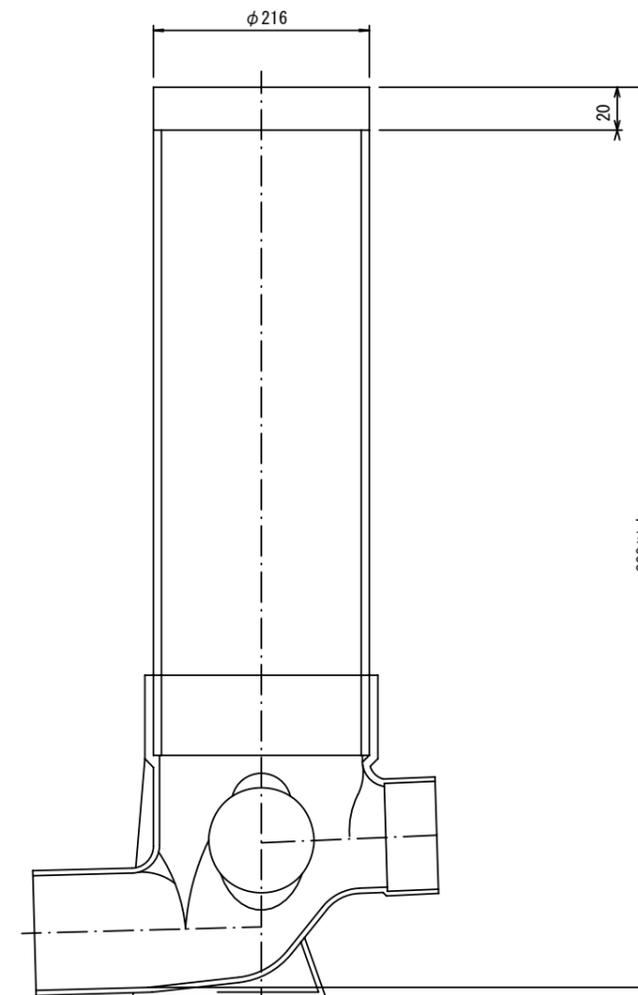


官民境界

埋設表示シート

W=150 2倍

リップ90° 枝付き管 (TR-PRP)

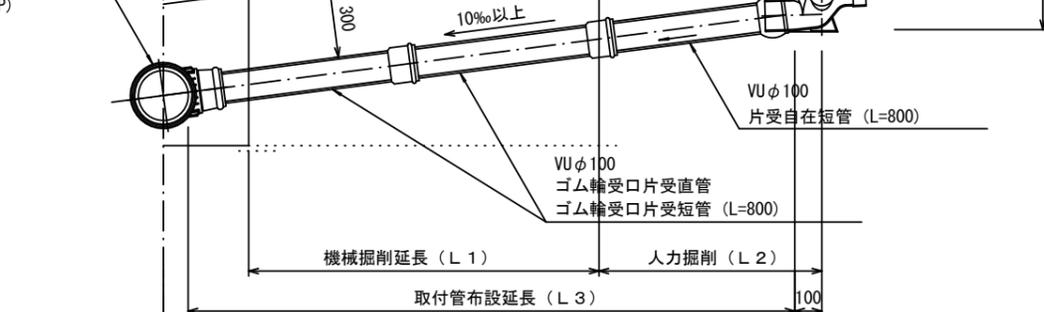

## Bタイプ

官民境界


埋設表示シート

W=150 2倍

平均土被り (H1)

掘削深 (H2)

リップ90° 枝付き管 (TR-PRP)

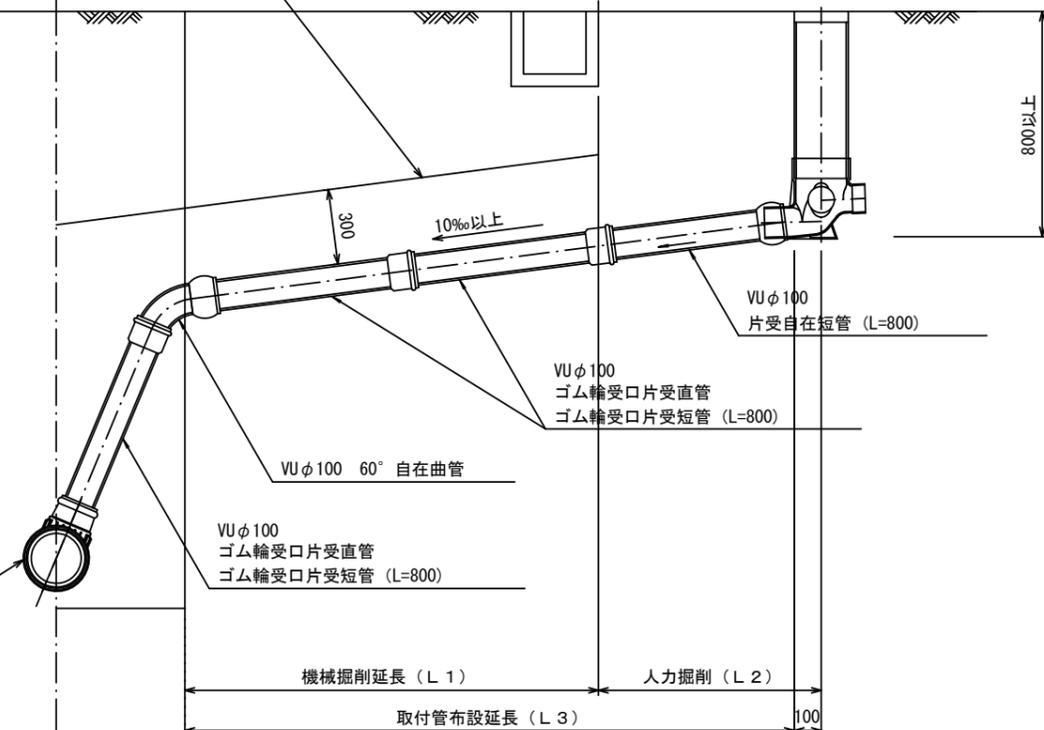

参考  
※この図面はA2サイズを原寸とする。

工事名	令和4年度 下工第2号 白山第5処理分区公共下水道工事		
施工箇所名	津市 白山町二本木 地内		
図面名	取付管布設標準図 (リップ本管)		
縮尺	図示	図面番号	8/8
事業所名	津市上下水道事業局下水道工務課		