

場内平面図

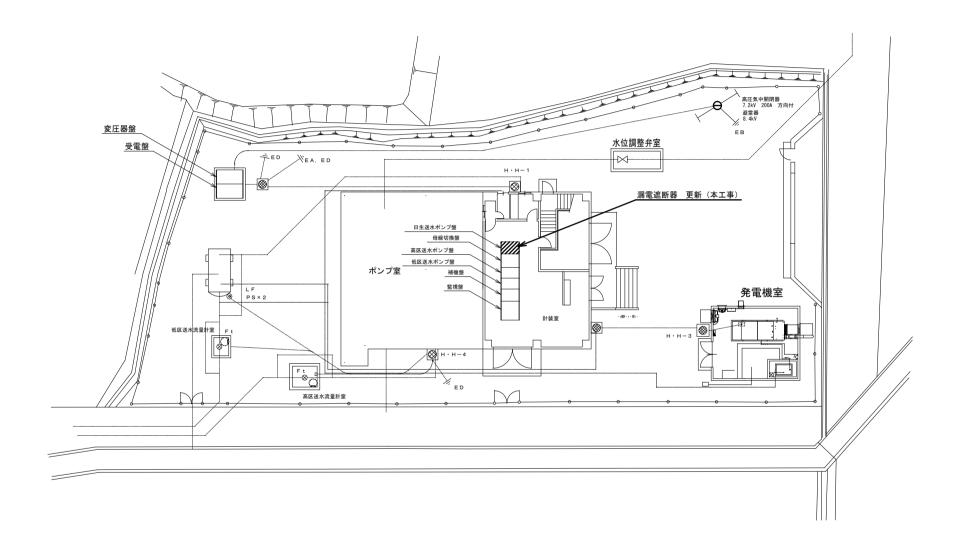

注1) 本図は、参考図であり施工現場と本図に相違がある場合にあっては相違箇所を再調査後、市監督員と協議のうえ詳細を決定すること。


工事名 白山八対野ポンプ場ほか3施設			場ほか3施設送	水ポンプ等更新工事
施工場所		津市白山町	丁八対野ほか 2	町地内
図	名	白山八対野	ポンプ場 場	内平面図
縮 尺 free		図面番号	1/13	
津市上下水道事業局				


平面図

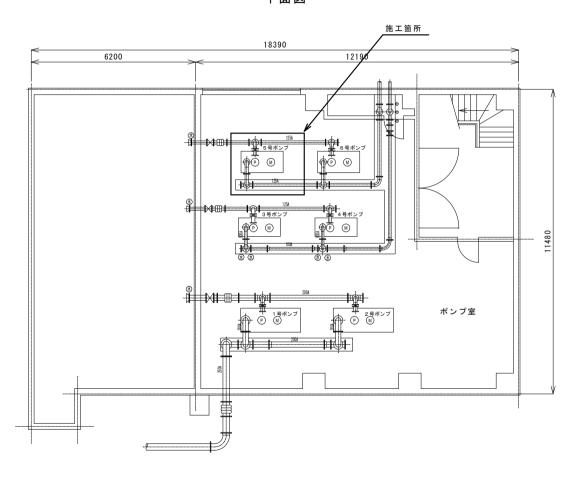



- 注1)原図はA3とする。
- 注 2) 本図は、参考図であり施工現場と本図に相違がある場合にあっては 相違箇所を再調査後、市監督員と協議のうえ詳細を決定すること。

工 事 名	白山八対野ポンプ場ほか3施設送水ポンプ等更新工事			
施工場所	津市白山町八対野ほか2町地内			
図名	白山八対野ポンプ場 ポンプ室平面図			
縮尺	1/100 図面番号 2/13			
津市	津市上下水道事業局			

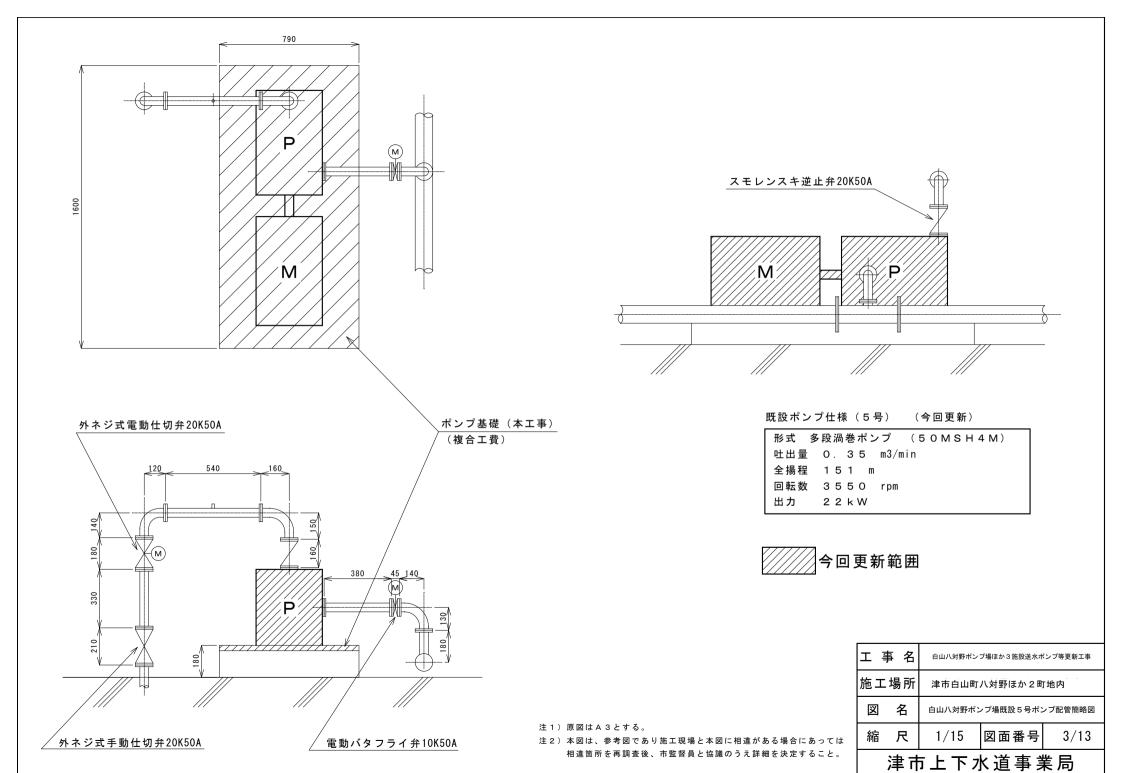

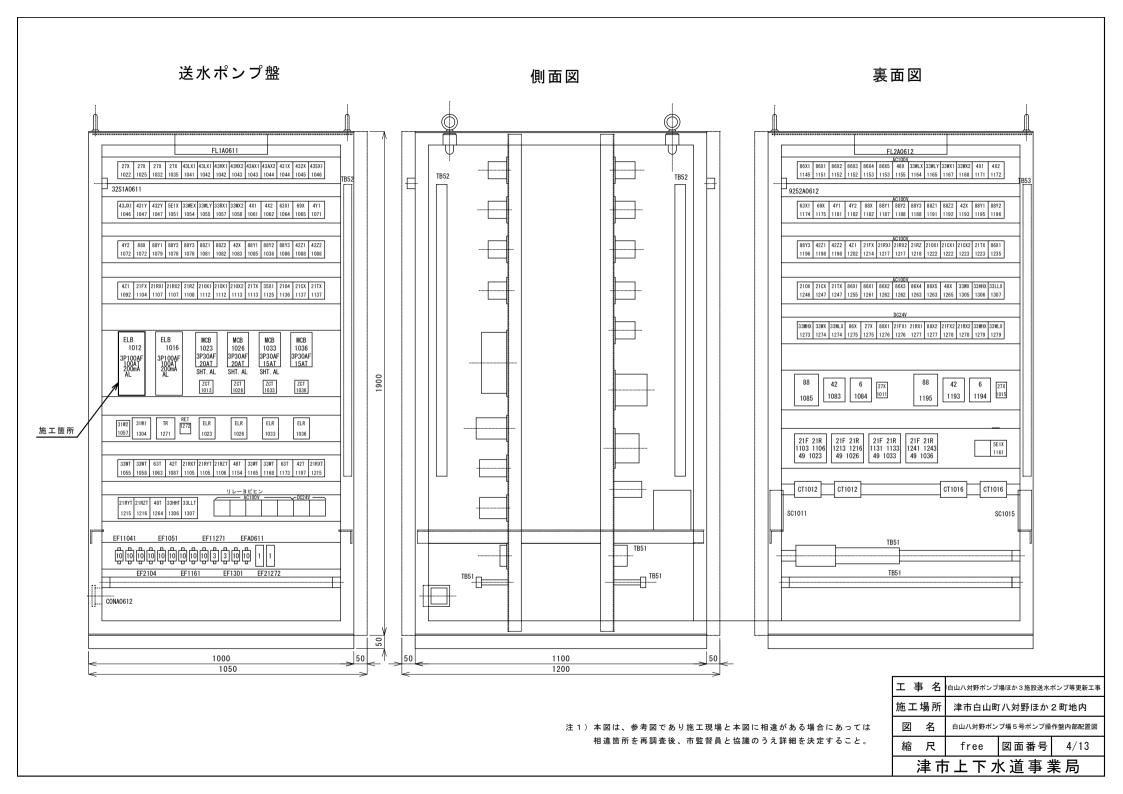

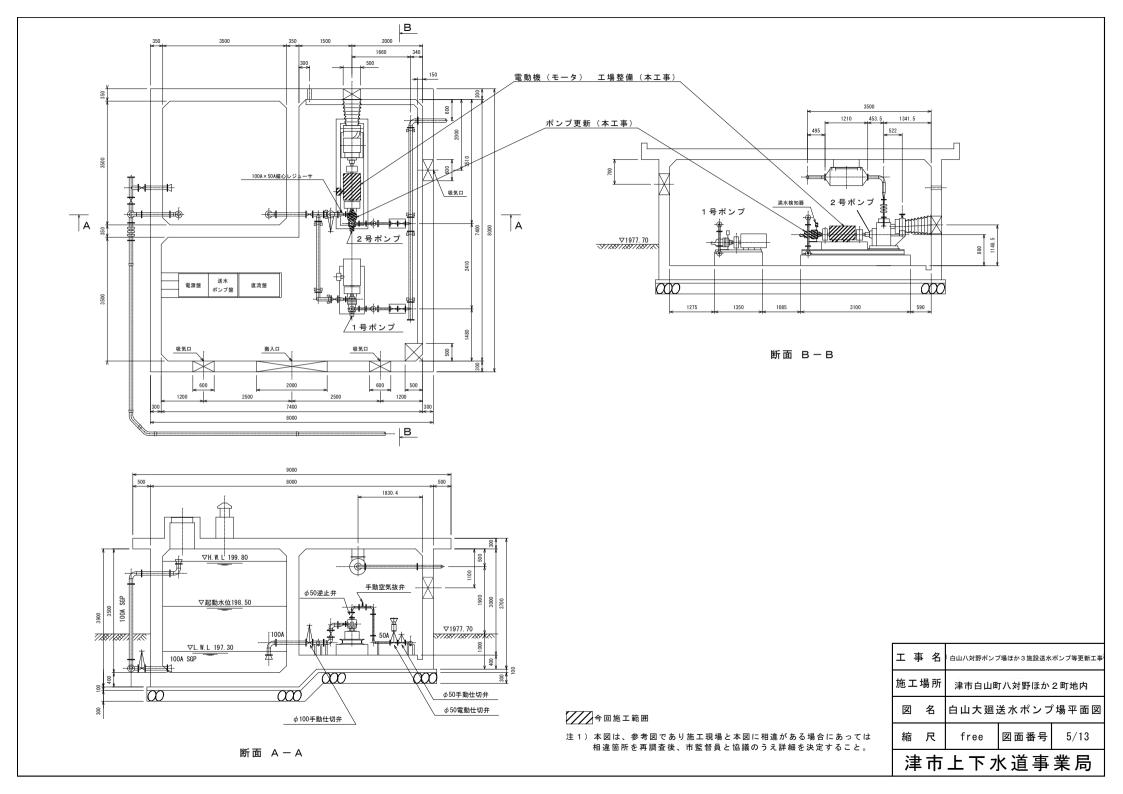

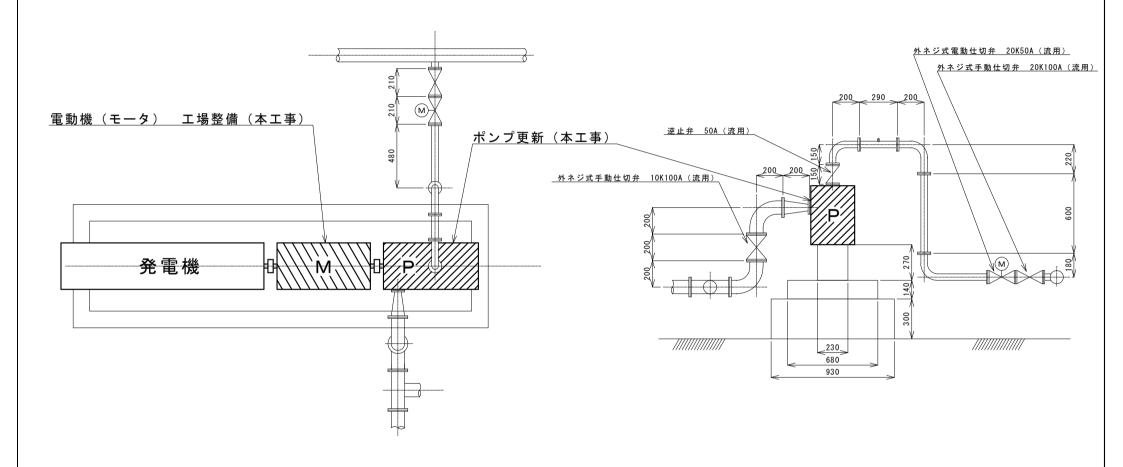

既設ポンプ仕様 (2号) (更新)

形式 多段渦巻ポンプ (50MSH4M)

吐出量 O. 35 m3/min

全揚程 170 m

回転数 3550 rpm

※カップリング流用

既 設 電 動 機 仕 様 (工 場 整 備)

工場整備 BRG 6311ZZ ×2個

出力 22kW

電圧 220V


起動方式 スターデルタ方式

今回施工範囲


注1)原図はA3とする。

注 2) 本図は、参考図であり施工現場と本図に相違がある場合にあっては 相違箇所を再調査後、市監督員と協議のうえ詳細を決定すること。

工事名		白山八対野ポン	プ場ほか3施設送水布	ポンプ等更新工事
施工	場所	津市白山	町八対野ほか	2町地内
図 名 白山大廻送水		ポンプ場2号ポン	プ配管簡略図	
縮	尺	1/20	図面番号	6/13
;	津市上下水道事業局			

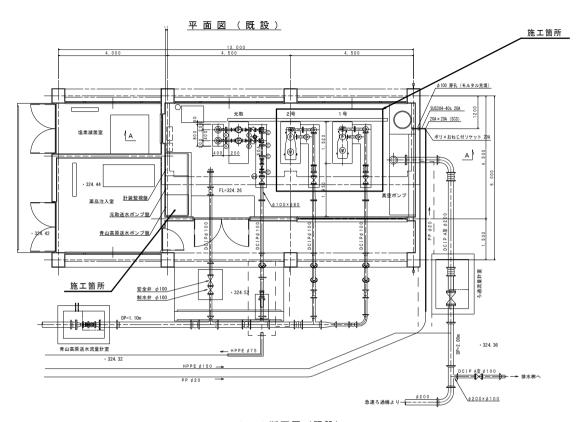

A - A 断面図 (既設)

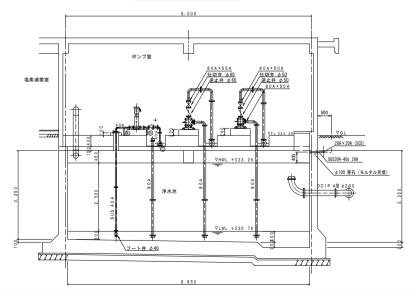

青	山高原送水	ボンブ既設仕様(1号)
	形 式	多段渦巻ポンプ
	口径	φ50 mm
	吐出量	0.26 m³∕min
	全揚程	180 m
	回転数	3550 r p m
	出力	18.5 kW

青山高原送水ポンプ新設更新(1号)


	形 式	多段渦巻ポンプ
	口径	φ65 mm
	吐出量	0.52 m³∕min
•	全揚程	180 m
	回転数	3560rpm
	出力	30 kW

青山高原送水ポンプ既設仕様 (2号)


_	H 101 W/ YE /14.	1.2 2 Methy III IV (- 1)
	形 式	多段渦巻ポンプ
	口径	φ65 mm
	吐出量	0.52 m ³ ∕min
	全揚程	180 m
	回転数	3560 r p m
	出力	30 kW


注1)	本図は、	参考図であり)施工現場	と本図に相違か	ある場合にあっては
	相違箇所	を再調査後、	市監督員	と協議のうえ詳	細を決定すること。

工事名	白山八対野ポンプ	/場ほか3施設送水	ポンプ等更新工事		
施工場所	津市白山町	八対野ほか 2	町地内		
図名	白山元取・青山高原送水ポンプ場既設平面図				
縮尺	free	図面番号	7/13		
津	津市上下水道事業局				

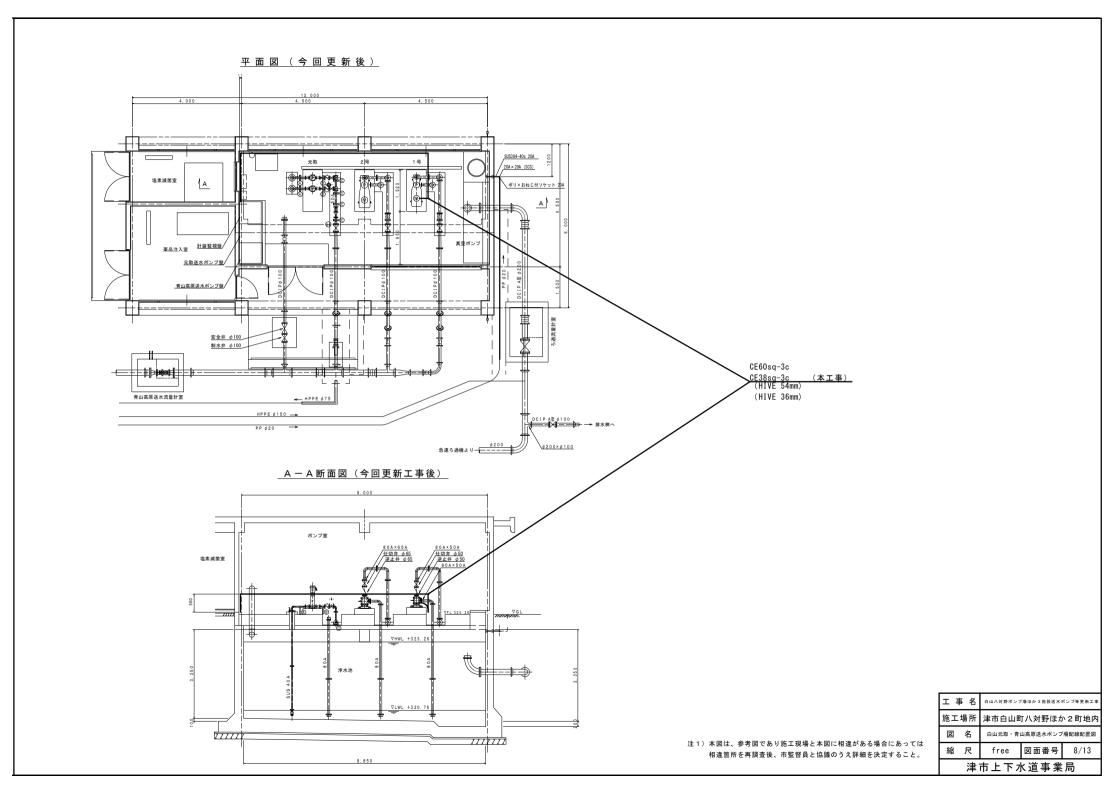


平面図 (既設)

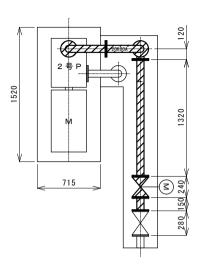

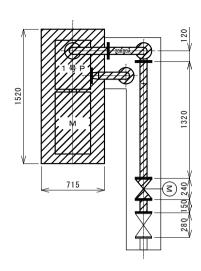

A-A断面図(既設)

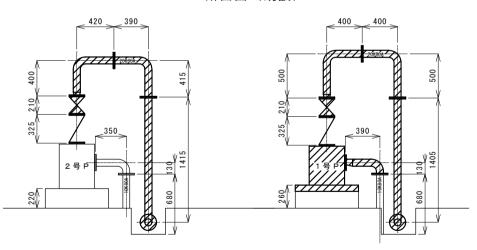


既設ポンプ仕様(1号) (更新)


多段渦巻ポンプ(50MSⅣM) O. 26 m3/min 全揚程 180 m 3550 r p m 18. 5 kW

既設ポンプ仕様(2号) (流用)

多段渦巻ポンプ (80X65MSH3630B) 吐出量 O. 52 m3/min 180 m 3550rpm 回転数 30 kW

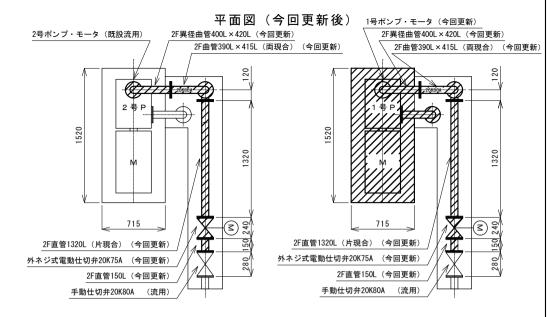

A-A断面図(今回更新後)

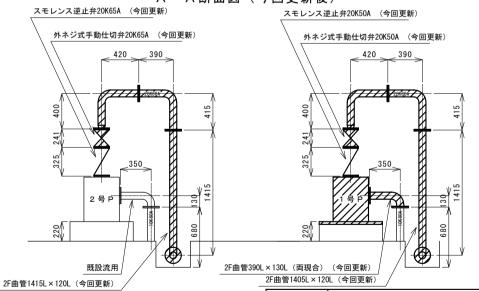




注1)原図はA3とする。

注2) 本図は、参考図であり施工現場と本図に相違がある場合にあっては 相違箇所を再調査後、市監督員と協議のうえ詳細を決定すること。

工事名 白山八対野ポンプ場ほか3施設送水ポンプ等更新工事 施工場所 津市白山町八対野ほか2町地内 白山元取・青山高原送水ポンプ場1・2号ポンプ配管簡略図 縮尺 1/30 図面番号 9/13

津市上下水道事業局

盤姿図

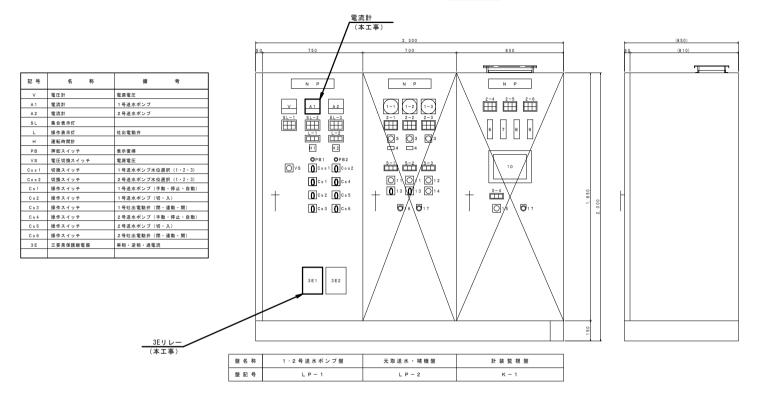

番号	名 称	備考
1-1	電流計	元取 1 号送水ポンプ
1 – 2	電流計	元取 2 号送水ポンプ
1 - 3	電流計	真空ポンプ
2	集合表示灯	
3	電流切換スイッチ	
4	運転時間計	
5	操作表示灯	
6	デジタル指示警報計	元取・青山送水ポンプ井水位
7	デジタル指示警報計	元取配水池水位
8	デジタル指示警報計	青山高原加圧ポンプ井水位
9	デジタル指示警報計	青山高原配水池
10	GOT表示器	12インチカラー
1.1	切換スイッチ	手動一自動 (元取送水ポンプ)
1 2	切換スイッチ	1号主 - 交互 - 2号主 (真空ポンプ)
1 3	操作スイッチ	停止一起動 (元取送水ポンプ)
1 4	操作スイッチ	試験-停止-連動 (真空ポンプ)
15	操作スイッチ	自動一閉一開 (水位調整補助弁)
16	押釦スイッチ	表示復帰
17	押釦スイッチ	ランプテスト

SL-	1	
電源	計装電源	遠方制御 電 源

S L - 2		
1号機	選択水位	ポンプ
電源	上限	满水
吸水位	1号機	電動弁
低下	異常	異常

_ – 1				
電助弁	電助弁	電動弁		
全 閉	中間	全 開		

S L - 3		
2号機	選択水位	ポン
電源	上限	满力
吸水位	2 号機	電助
低下	異常	異常

号機	選択水位 上限	ポンプ	元取1号 送水ポンプ 満水	デ送
水位	2号機異常	電動弁異常	元取 1 号 送水ポンプ 真空不能	ガ送!

2 – 1		_	2
元取1号 送水ポンブ 満 水	元取 1 号 送水ポンプ 淵 電		ž
元取 1 号 送水ポンプ 真空不能	元取 1 号 送水ポンプ 無 送 水		

元取2号	元取2号	元取 2 号
送水ポンプ	送水ポンプ	送水ポンブ
満 水	漏電	3 E 動作
元取 2 号	元取2号	元取 2 号
送水ポンプ	送水ポンプ	送水ポンブ
真空不能	無送水	吸水位低下

2 – 3		
1 号 真空ポンプ 故 障	2 号 真空ポンプ 故障	封水ポンプ 濶 電
青山1号 送水ポンプ 真空不能	青山 2 号 送水ポンプ 真空不能	真空ポンプ 補給水槽 水位低下

2 – 4		
計装電源正常	水位調整弁 閉 水 位	水位調整 補助弁 手動
U P S 異常	水位調整弁 開 水 位	

- 元取配水池 元 取	2 - 5		
TM/TC 送水ポンプ		送水ポンプ	
	TM/TC	送水ポンプ	

2 - 6		
青山高原加圧	青山高原	青山高原加
ポンブ場	送水ポンプ	ポンプ井
電源正常	停止水位	異常高
青山高原加圧	青山高原	青山高原加
TM/TC	送水ポンプ	ポンプ井
異常	運転水位	異常低

L - 2					
電動弁	電助弁	電助弁			
全 閉	中間	全 開			

5 – 1		
元取 1号	元取 1号	元取1号
準備完了	先 発	運転


5 – 2			
元取2号	元取2号	元取 2 号	
準備完了	先 発	運転	

	5 – 3			5 – 4		
ı		真空ポンプ 1号運転		水位調整 補助弁 準備完了	水位調整 補助弁 閉	7


工事名 白山八対野ポンプ場ほか3施設送水ポンプ等更新工事 施工場所 津市白山町八対野ほか2町地内 名 白山元取・青山高原送水ポンプ場送水ポンプ盤姿図 縮尺 free 図面番号 10/13 津市上下水道事業局

注1) 本図は、参考図であり施工現場と本図に相違がある場合にあっては 相違箇所を再調査後、市監督員と協議のうえ詳細を決定すること。


左側 (既設)

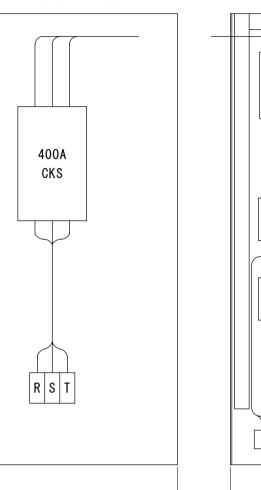


正面(既設)

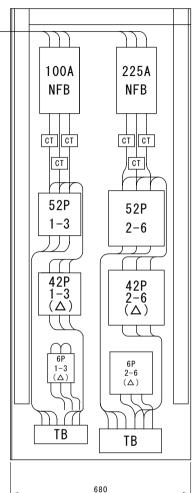

右側 (既設)

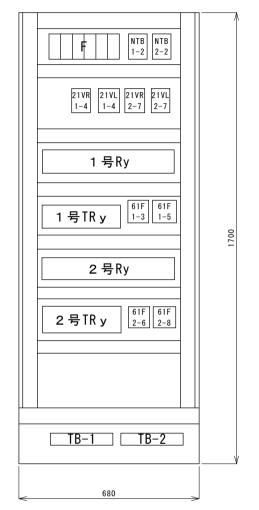

正面 (今回更新後)

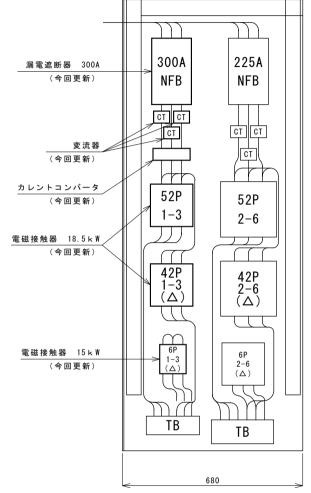


注1)原図はA3とする。

注2) 本図は、参考図であり施工現場と本図に相違がある場合にあっては 相違箇所を再調査後、市監督員と協議のうえ詳細を決定すること。

エ	事 名	白山八対野ポンプ場ほか3施設送水ポンプ等更新工事			
施工	場所	津市白山町八対野ほか2町地内			
図	名	白山元取・青山高原送水ポンプ場送水ポンプ盤内部配置図			
縮	尺	1/10	図面番号	11/13	
津市上下水道事業局					


施工場所

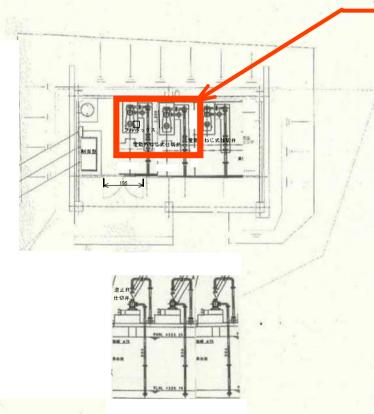

正面図


工事名	自山八対野ボンブ場ほか3施設送水ボンブ等更新工事 津市白山町八対野ほか2町地内				更新工 項	
施工場所						
図名	白山青山高原加圧ポンプ場平面図			図		
縮尺	free	図	面番-	号	12	/13
津 7	# F T	7k	渞	重	丵	局




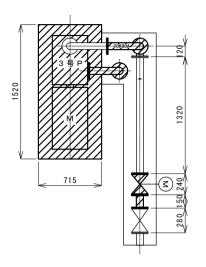


既設ポンプ仕様(2号) (流用)

吐出量

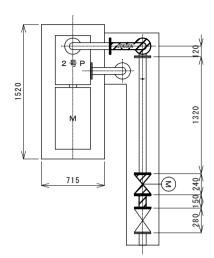

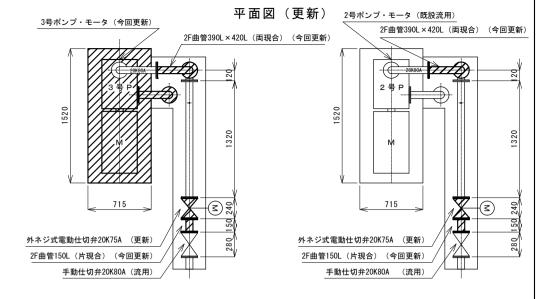


A - A 断面図 (既設)

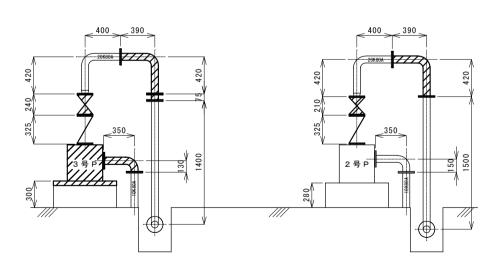



多段渦巻ポンプ (80X65MSH3630B)	形式
O. 52 m3/min	吐出量
180 m	全揚程
3550 rpm	回転数
30 kW	出力

多段渦巻ポンプ (80 X 6 5 M S Ⅲ M) 量 0.52 m3/min 程 180 m 3550 rpm 30 kW

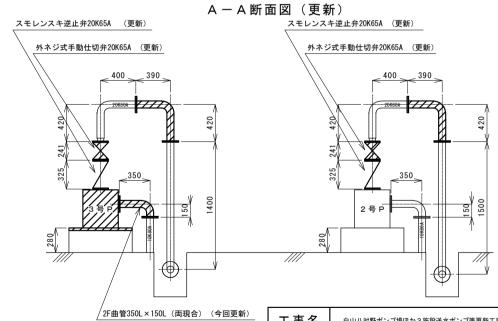

今回更新範囲

注1)原図はA3とする。

注2) 本図は、参考図であり施工現場と本図に相違がある場合にあっては 相違箇所を再調査後、市監督員と協議のうえ詳細を決定すること。

工事名		白山八対野ポンプ場ほか3施設送水ポンプ等更新工事		
施工	場所	津市白山町八対野ほか2町地内		
図	名	白山青山高原加圧ポンプ場2・3号ポンプ配管簡略図		
縮	尺	1/30	図面番号	13/13
海士 L て ル 塔 車 衆 巳				