

### 平面図 S=1 : 500 【夜間】 【昼間】 管布設工 DIP (φ150) GX形 L=103.4m 管布設工 DIP (φ150) GX形 L=111.7m 既設管撤去 CIP ф 150 L=106.9m 既設管撤去 CIPφ150 L=98.4m、CIPφ200 L=9.9m (給水切替工: φ20 -1箇所・φ20(13) -2箇所) 試掘工−1 NO. 11 [夜間] DIP (ф100) GN形 L=8.5m 既設置搬走 DC ф100 L=9.3m $\phi$ 13 閉栓工( $\phi$ 100) 泥吐工 ( φ 50 ) PP ( φ 50 ) L=0. 3m VP ( φ 50 ) L=0. 5m √泥吐工(φ25) 、試掘工−2 VP ( φ 25) L=2. 6m 試掘工−4/ 閉栓工(**φ**200) 泥吐工( $\phi$ 50) $VP (\phi 50) L=2.4m$ ※この図面はA2サイズを原寸とする。 津市上下水道事業局 占用物件凡例 令和6年度 水工第17号 エ 事 名 道路整備事業に伴う一身田大古曽及び 一身田中野地内配水管布設工事 線種 名 称 水道管(新設) 既設水道管 平面図 図面の種類 計画下水道管 \_\_\_\_ 既設ガス管 既設雨水管 縮尺 図示 図面番号 1/10 既設NTT 受注者名

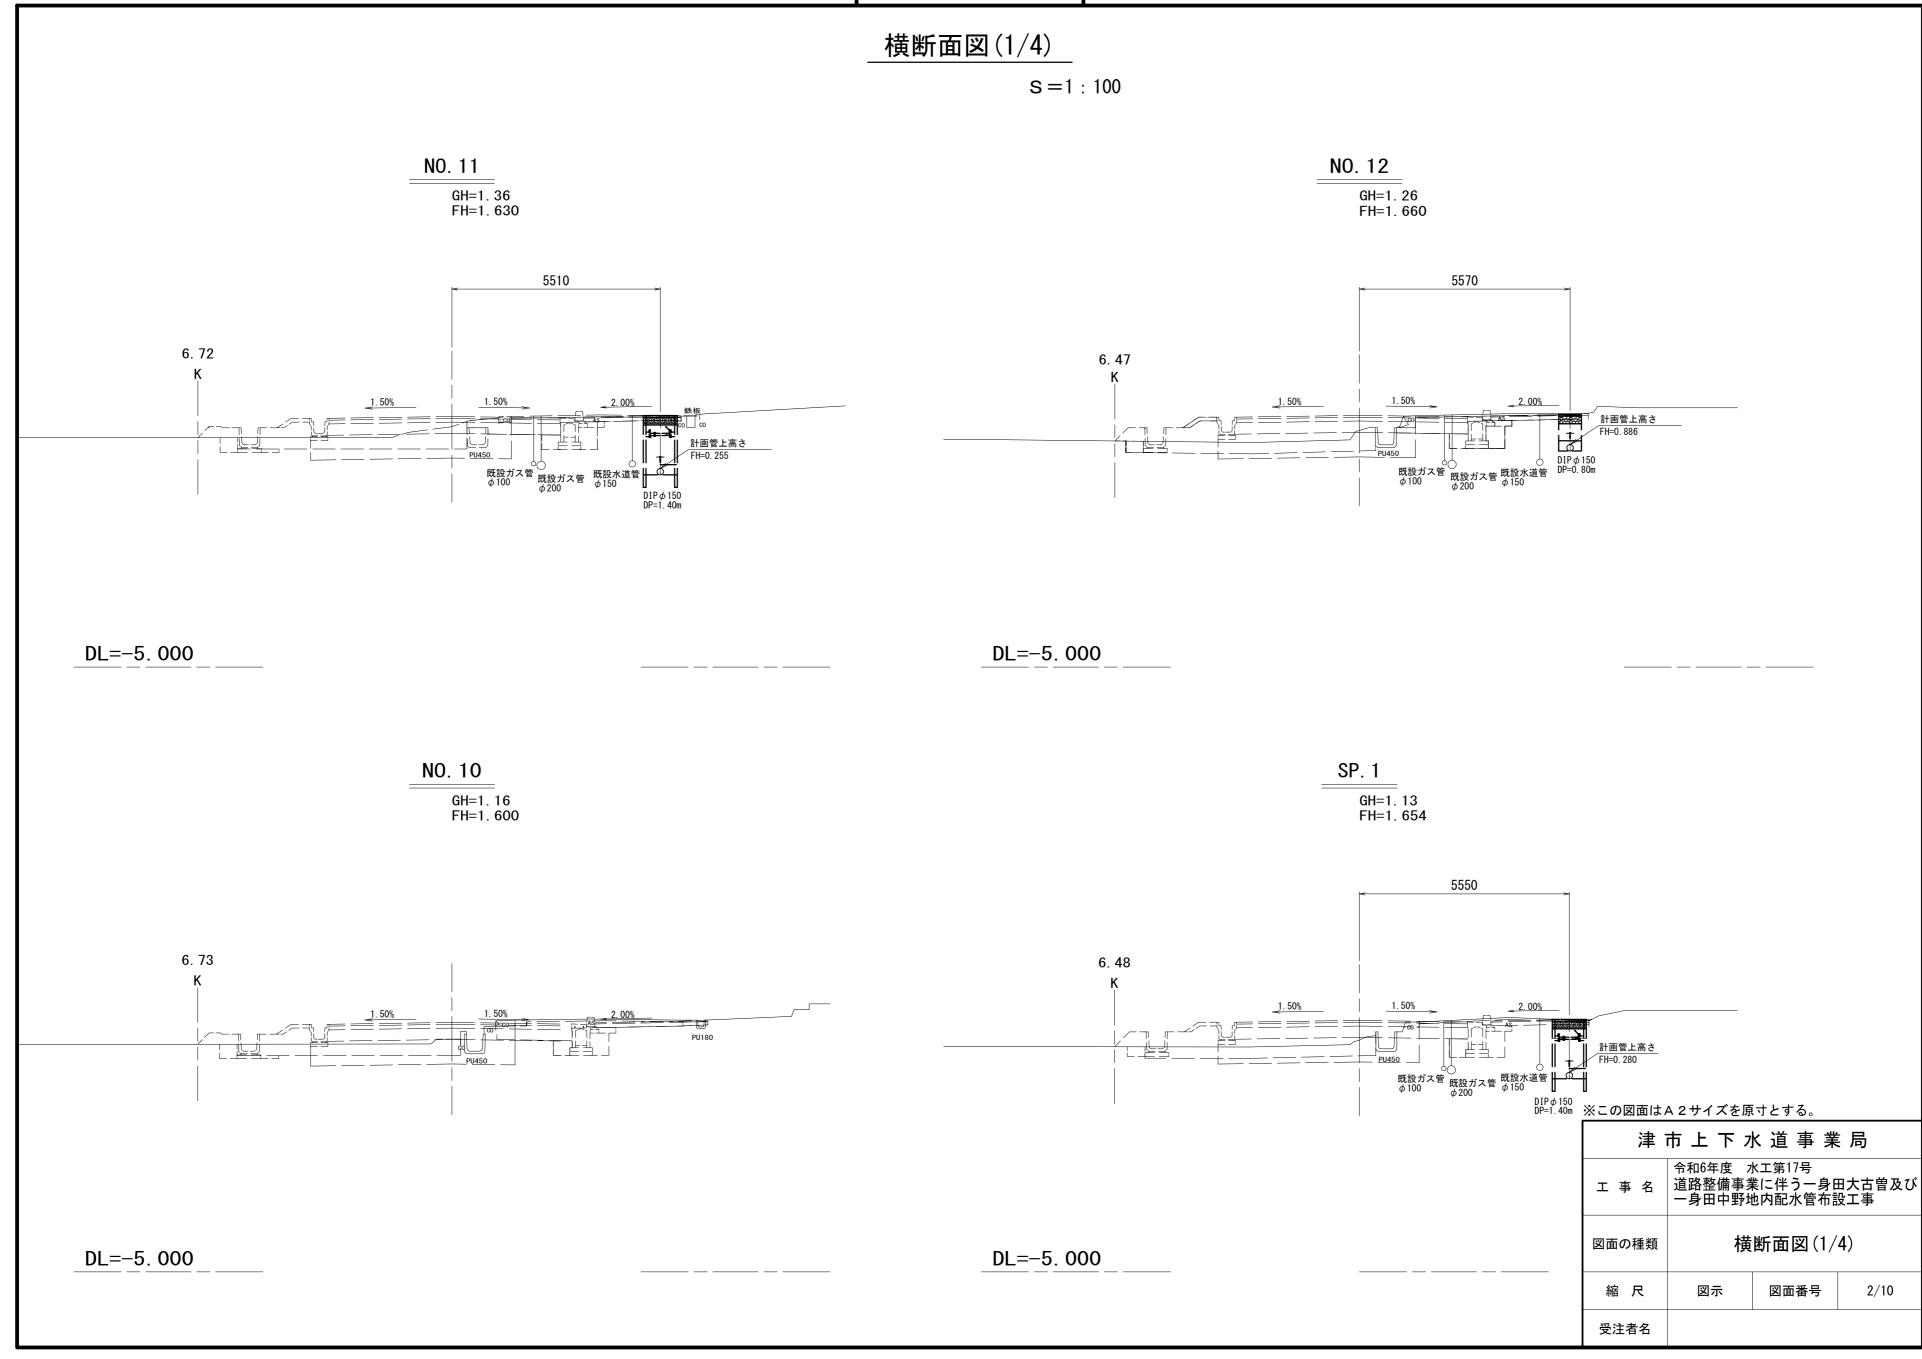

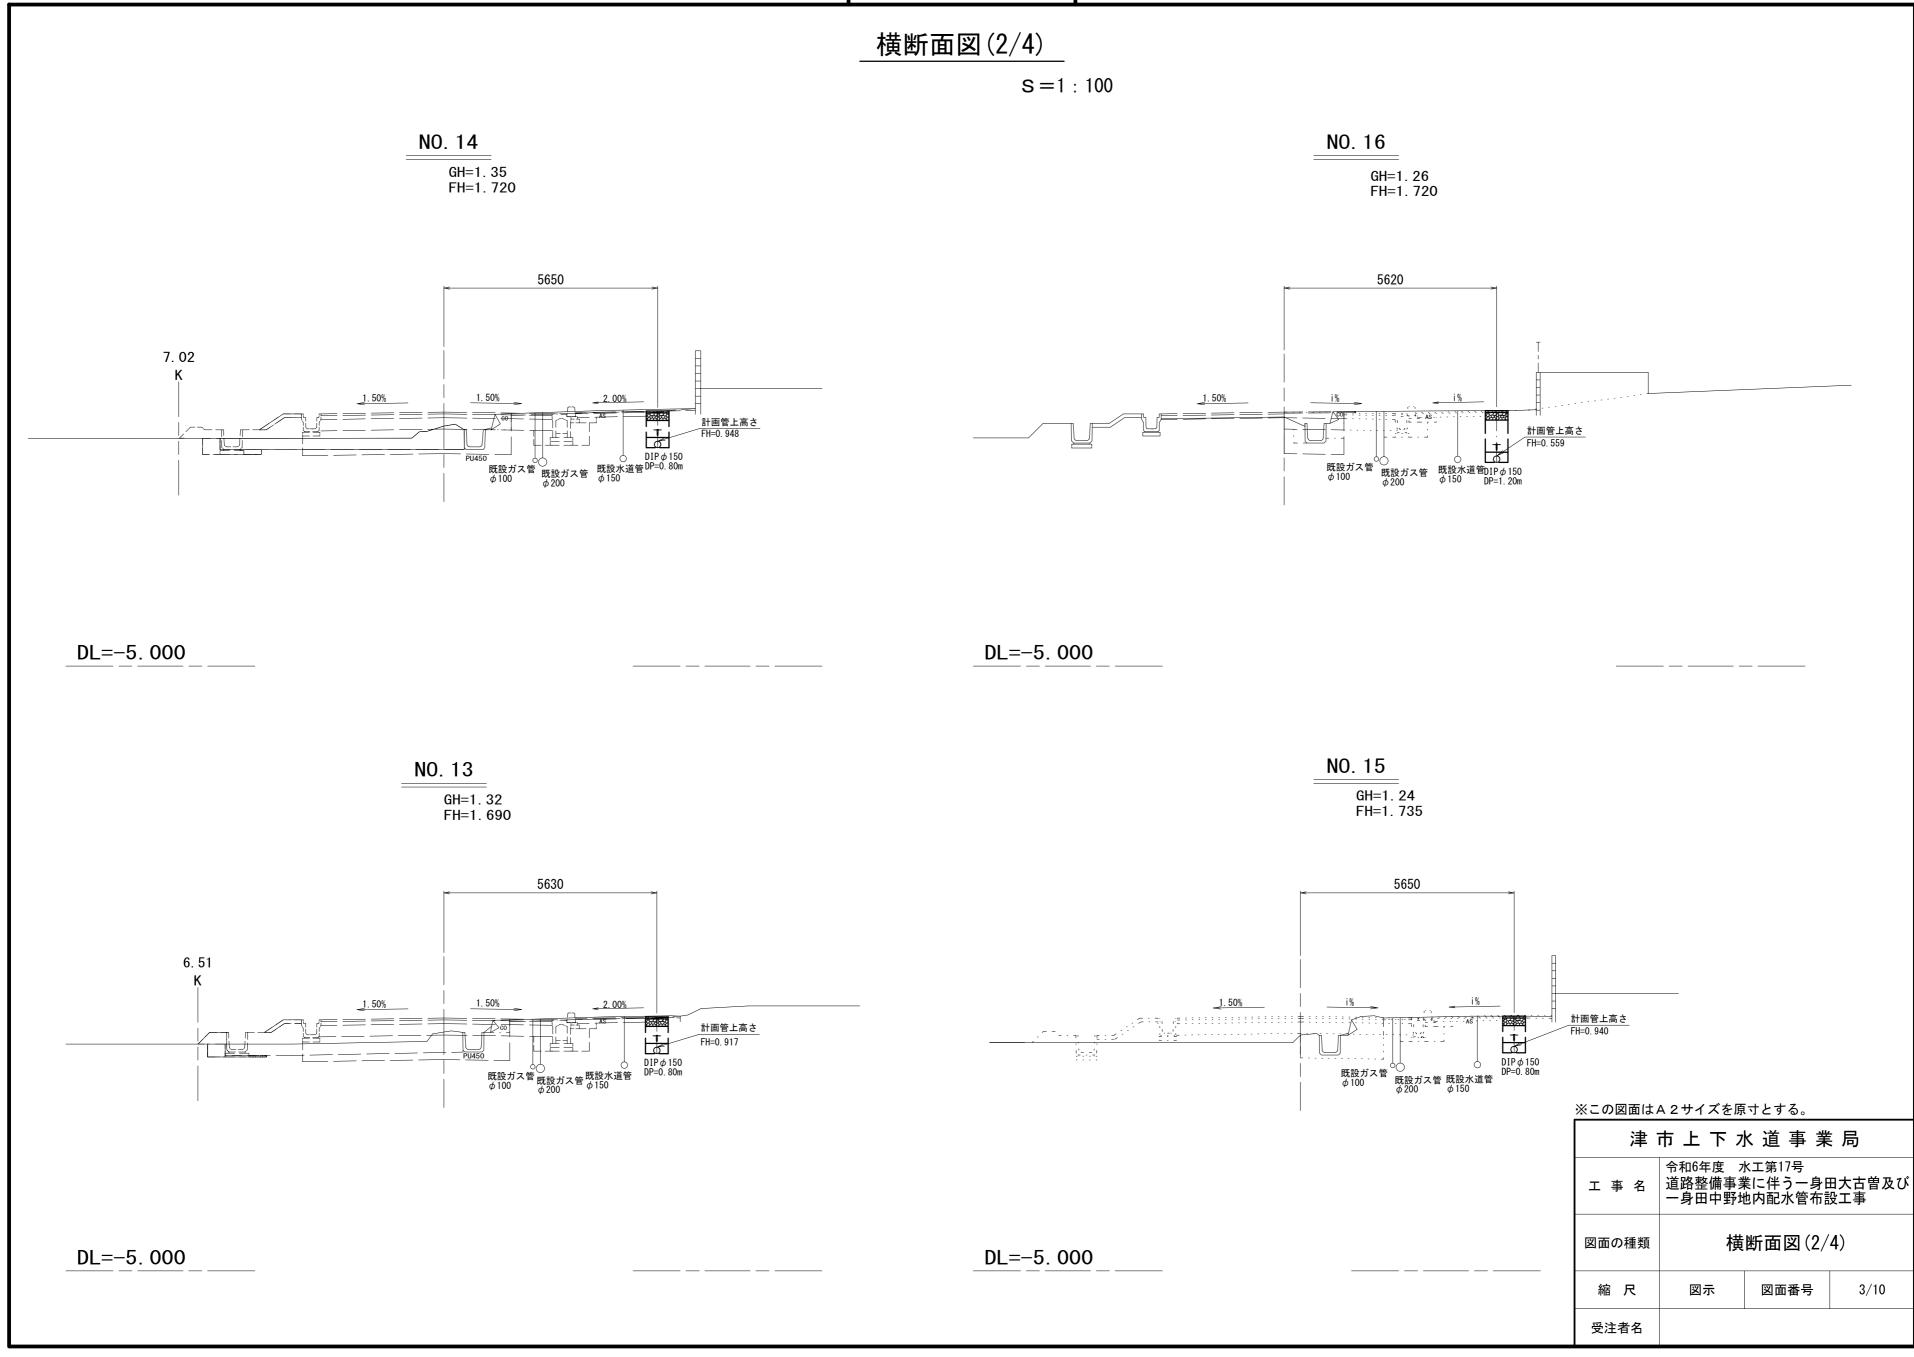

## 横断面図(3/4)


S = 1 : 100


MO. 18

GH=1. 27
FH=1. 660

NO. 19

GH=1. 23
FH=1. 614

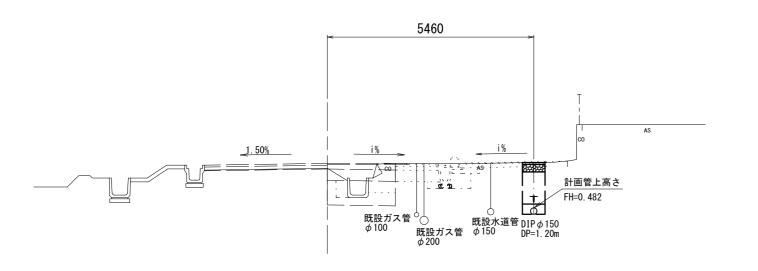

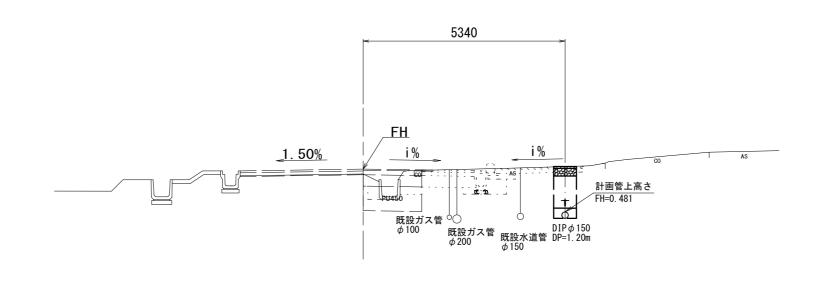


DL=-5. 000


DL=-5. 000

MO. 17
GH=1. 26
FH=1. 690

EC1 (NO. 18+3. 099)

GH=1. 10
FH=1. 655

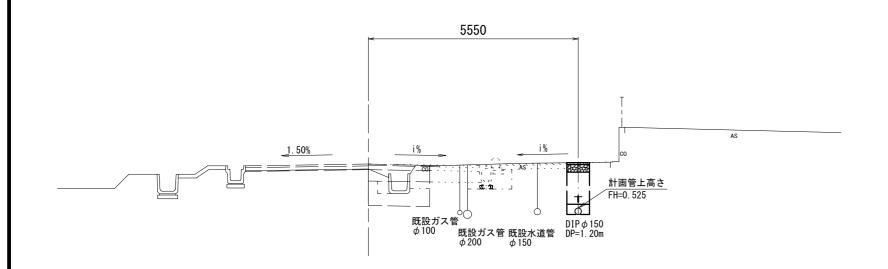

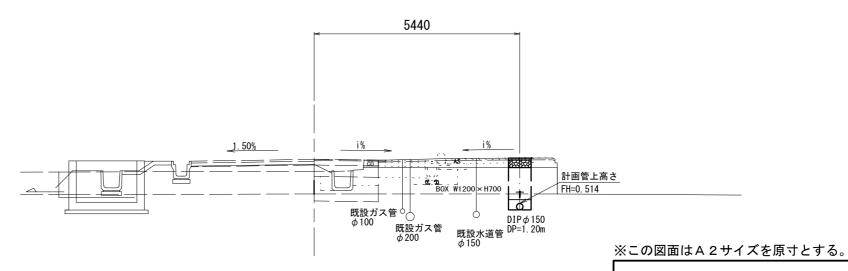

DL=-5. 000

DL=-5. 000

 津市上下水道事業局

 エ事名
 令和6年度 水工第17号 道路整備事業に伴う一身田大古曽及び 一身田中野地内配水管布設工事

 図面の種類
 横断面図(3/4)

 縮尺
 図示
 図面番号
 4/10

 受注者名

# 横断面図(4/4)

S = 1 : 100


NO. 21 GH=1. 44 FH=1. 440



DL=-5. 000


NO. 20

GH=1. 26
FH=1. 535

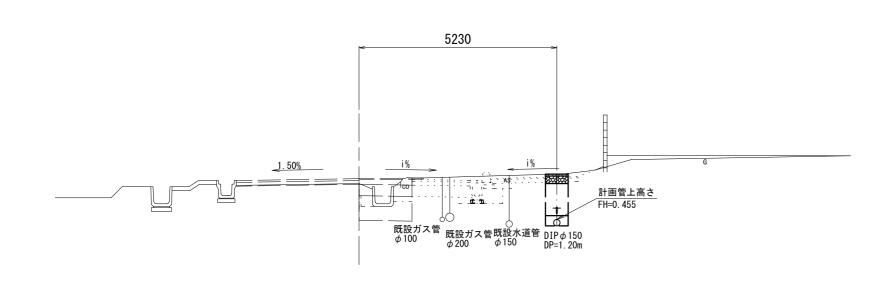


※この図面はA2サイズを原寸とする。


	※この図面はA2サイスを原寸とする。							
	津	局						
令和6年度 水工第17号 エ 事 名 道路整備事業に伴う一身田大さ 一身田中野地内配水管布設工事								
	図面の種類	横断面図(4/4)						
	縮尺	図示	図面番号	5/10				
	受注者名							

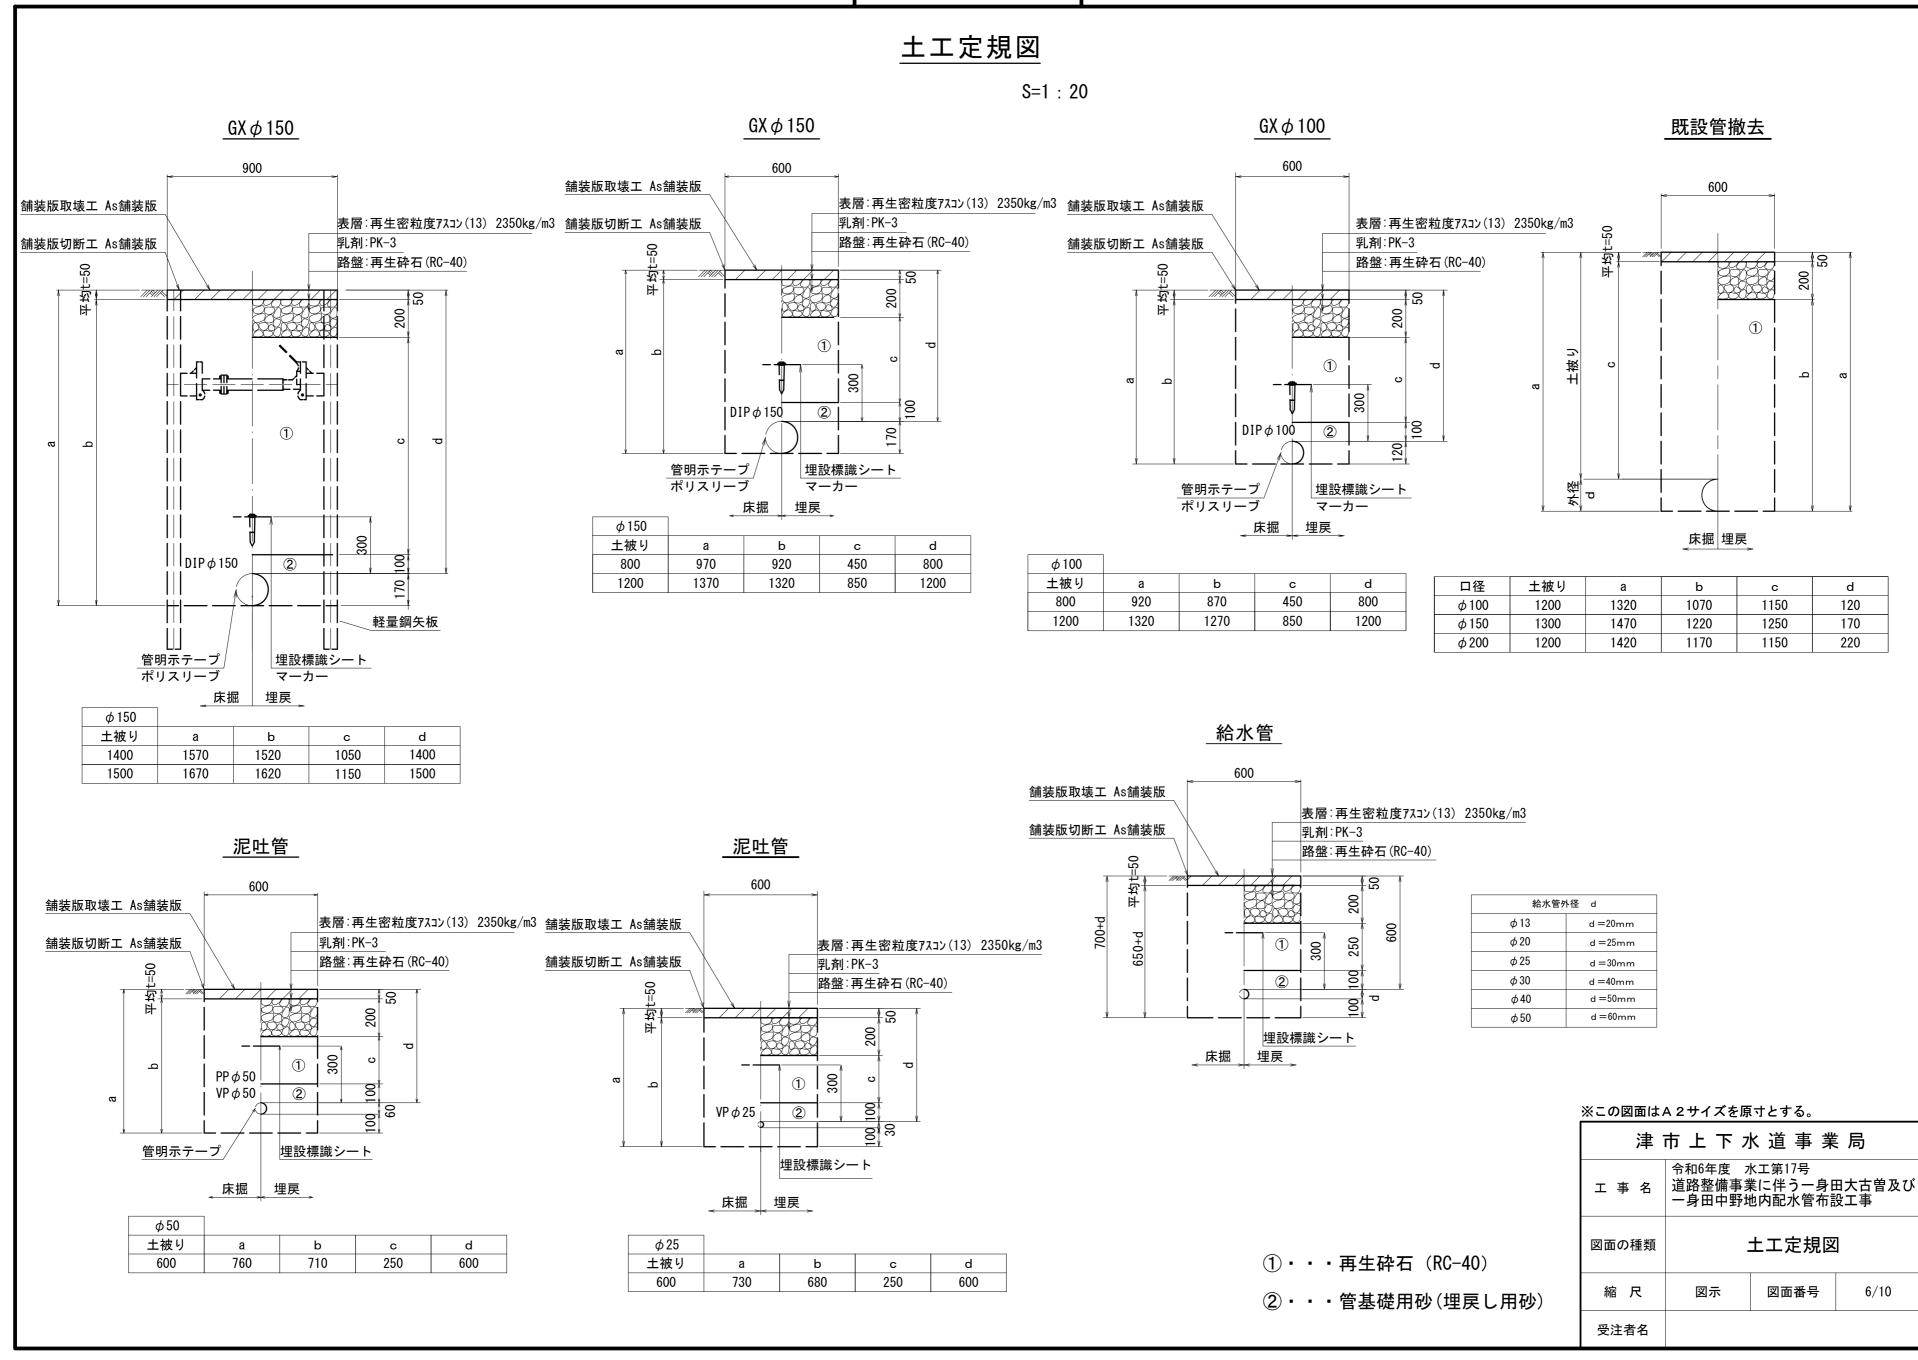

## 土留工標準図(参考)

(軽量金属支保材使用の場合)

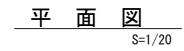

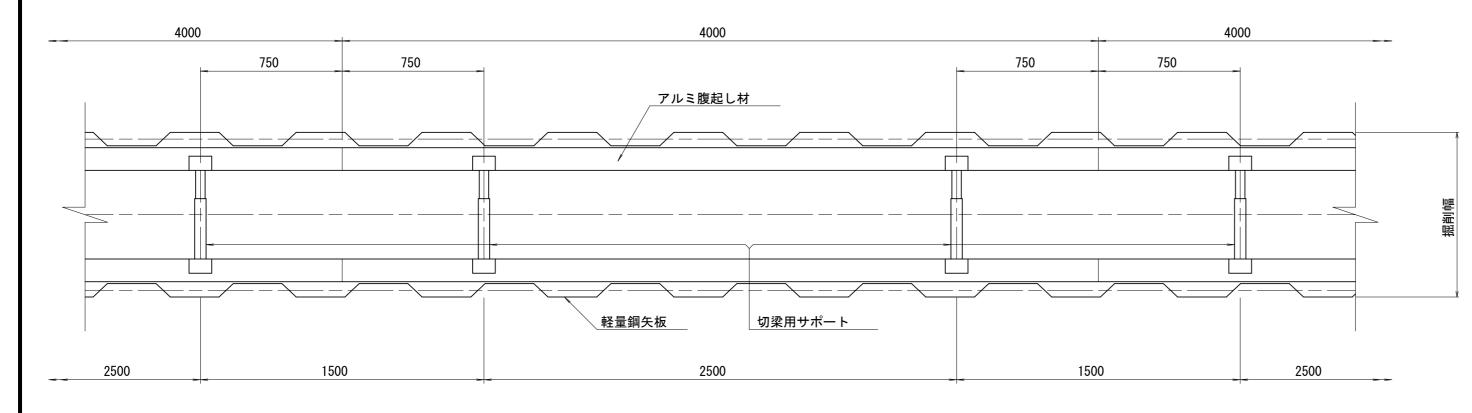

#### 軽量鋼矢板 標準図


製品幅 355 有効幅 333

S=1/5

#### 支保工段数表

掘削深 (m)	矢板長 (m)	支保工段数 (段)						
1.5< H≦1.8	2. 0	1						
1.8< H≦2.0	2. 5	1						
2. 0 < H ≦2. 3	2. 5	2						
2. 3< H ≦2. 8	3. 0	2						
2.8< H ≦3.3	3. 5	2						
3.3< H ≦3.5	4. 0	2						
3.5< H ≦3.8	4. 0	3						

#### 断面図 S=1/20

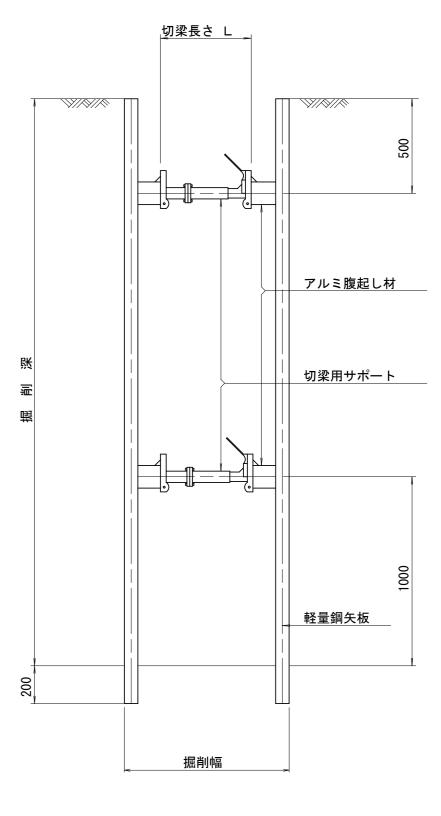

参え

※この図面はA2サイズを原寸とする。

;	聿	市	上	下	水	道	事	業	局
エ 事	≨ 名	,   ;	令和6: 道路整 一身日	と 備 引	業に	半う	一身		古曽及び 事
図面の種類			土留工標準図 (軽量金属支保材使用の場合)						
縮	F	5	図	示		図面	番号		7/10
受注:	者名								

