


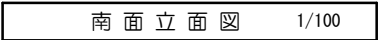
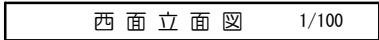
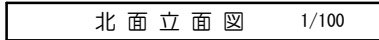
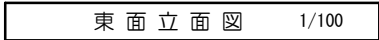


凡 例	
(A)	屋 根：丸聴折板葺 H166程度
(B1)	外 壁：金属系角波サイディングφ0.5張 透湿防水シート張
(B2)	外 壁：金属系角波サイディングφ0.5張
(C)	軒 樋：塩ビ角型（前高型）W150（カラー） 落シ口（自在ドレン）
(D)	タテ樋：硬質塩化ビニル管φ100（カラー） 支持金物 ステンレス製φ1000内外
(E)	根廻り：撥水性防水剤塗布 コンクリート打放し補修 誘発目地φ3000

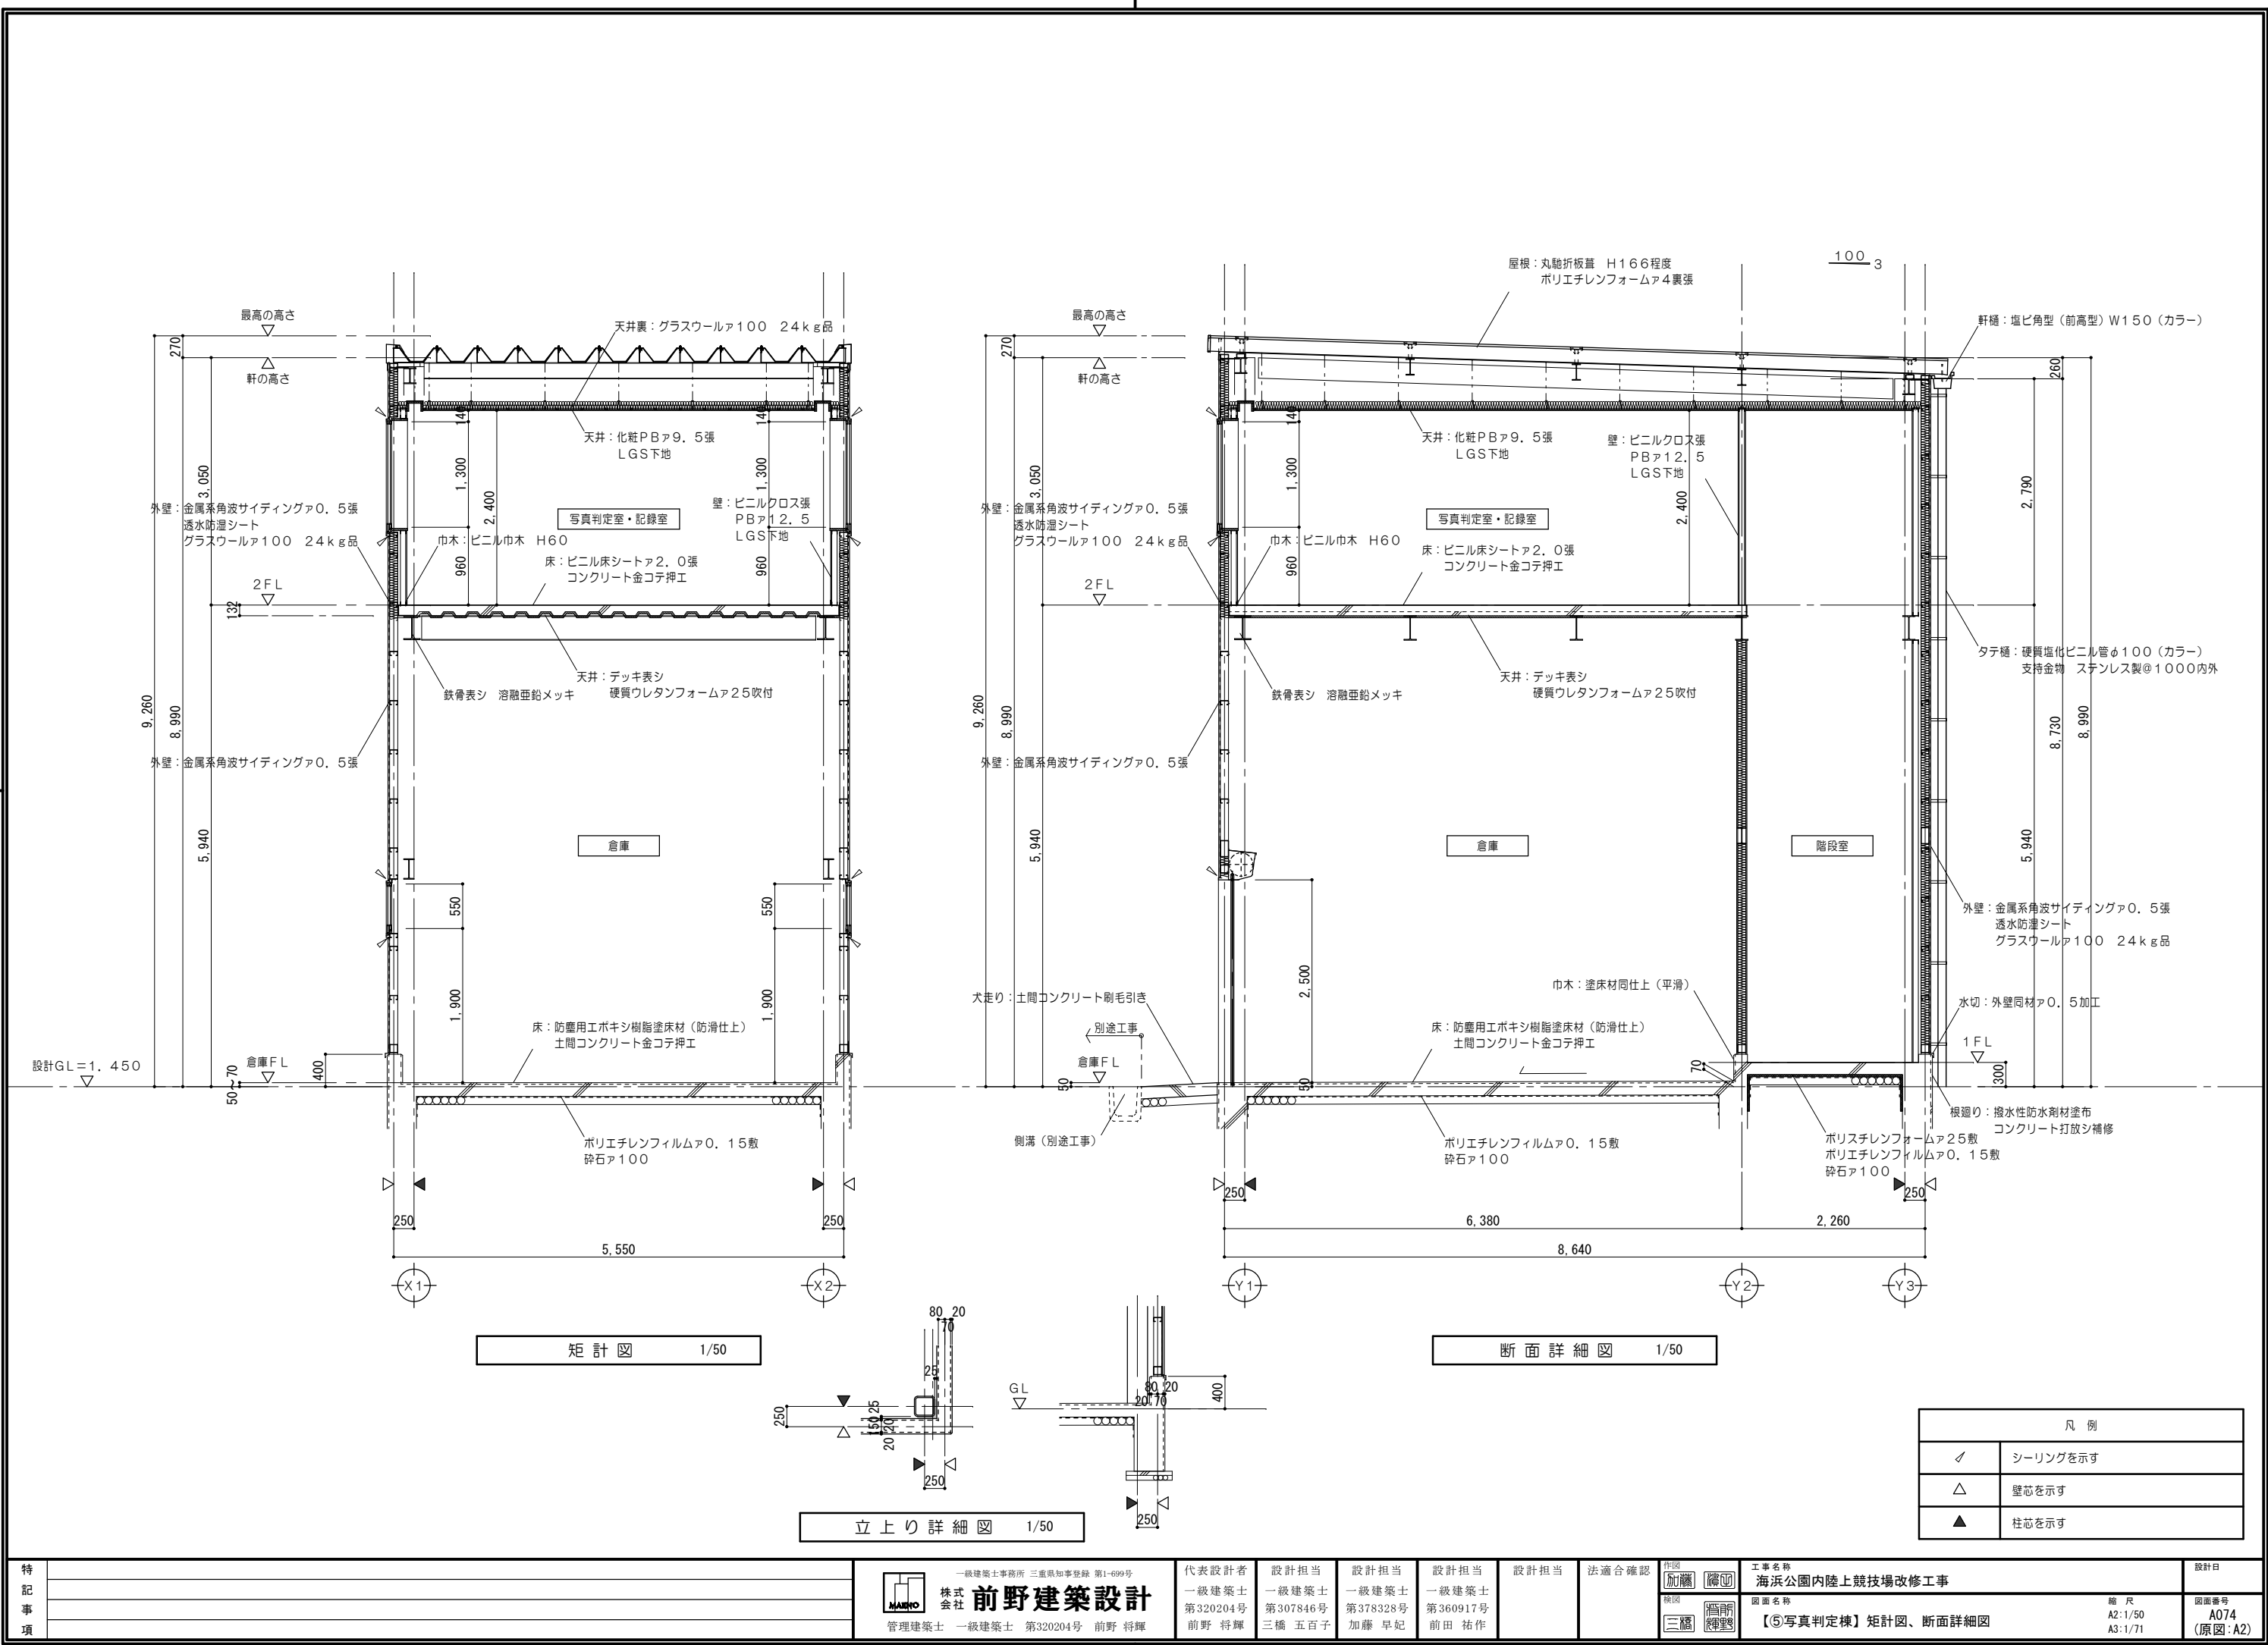

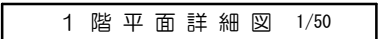

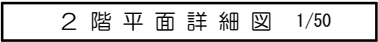


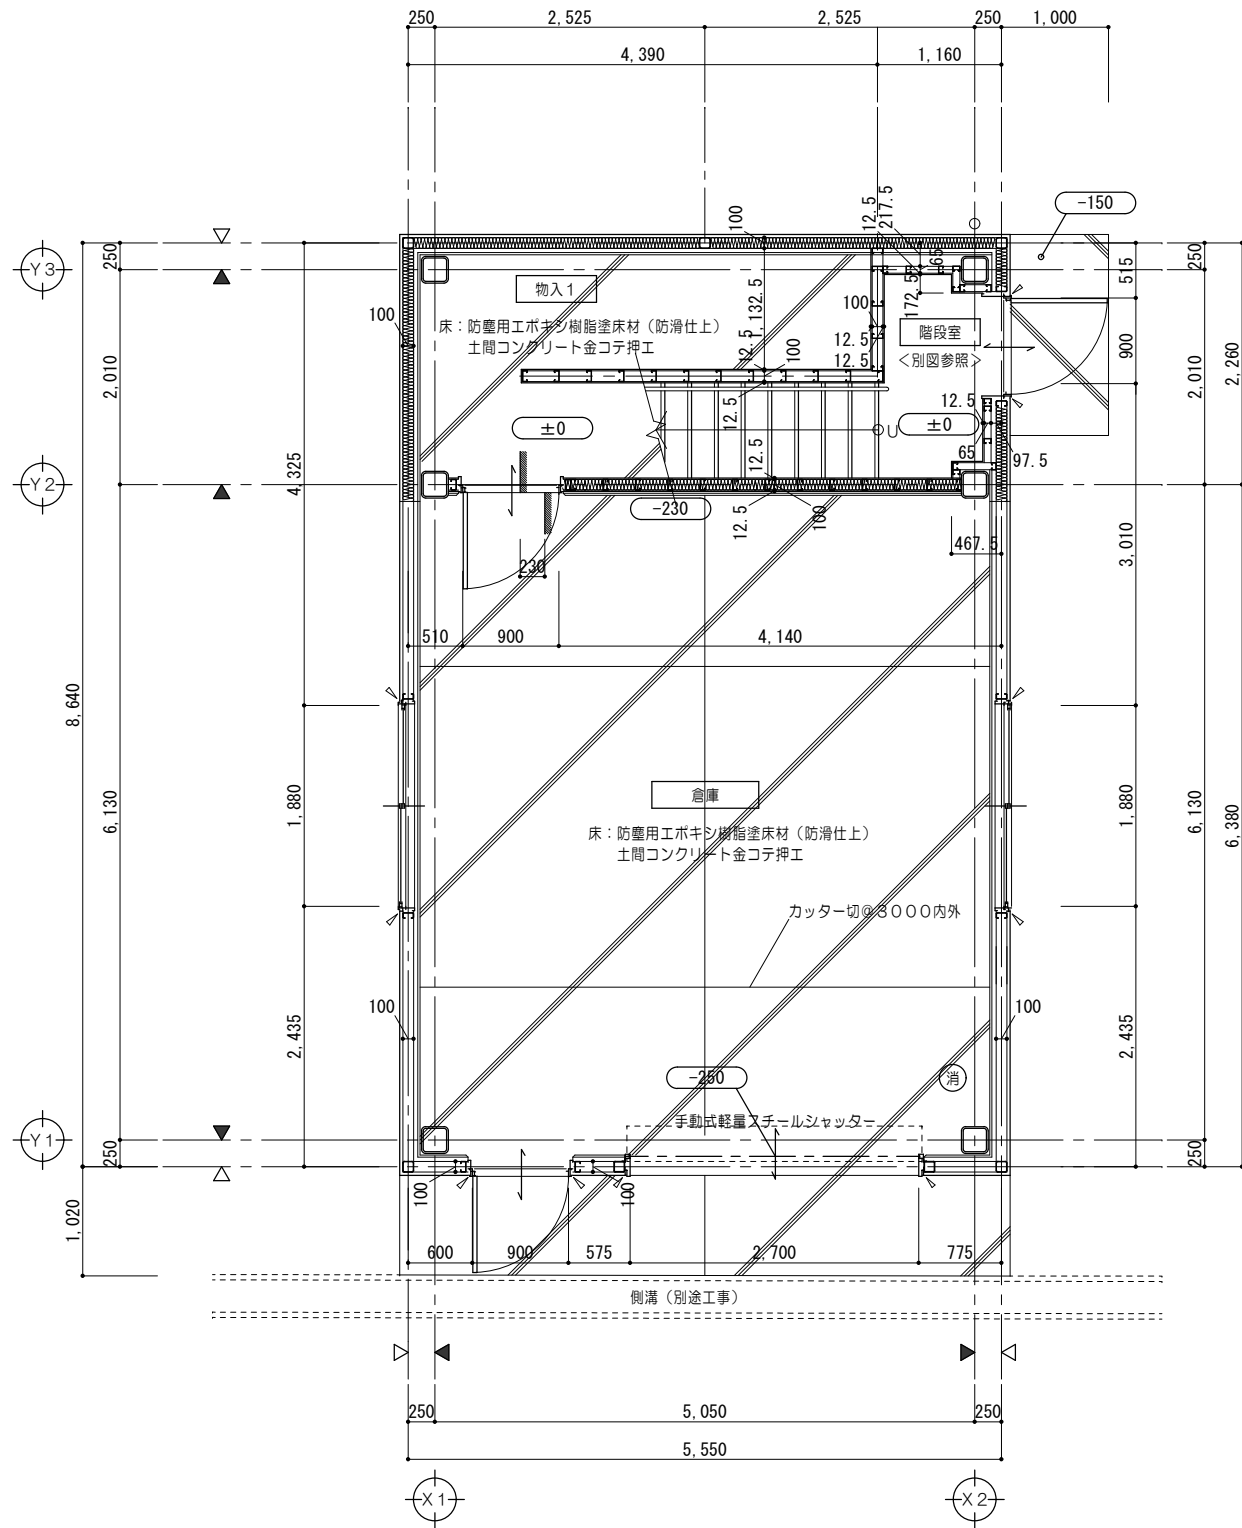





凡 例	
∠	シーリングを示す
△	壁芯を示す
▲	柱芯を示す




特 記 事 項	一級建築士事務所 三重県知事登録 第1-699号 <div> 株式会社 前野建築設計</div> <div>管理建築士 一級建築士 第320204号 前野 将輝</div>			代表設計者 一級建築士 第320204号 前野 将輝	設計担当 一級建築士 第307846号 三橋 五百子	設計担当 一級建築士 第378328号 加藤 早妃	設計担当 一級建築士 第360917号 前田 祐作	設計担当	法適合確認	作図 <div></div> <div>監図 </div>	工事名称 海浜公園内陸上競技場改修工事	縮 尺 A2:1/50、10 A3:1/71、14	図面番号 A075 (原図:A2)





1 階平面詳細図 1/50




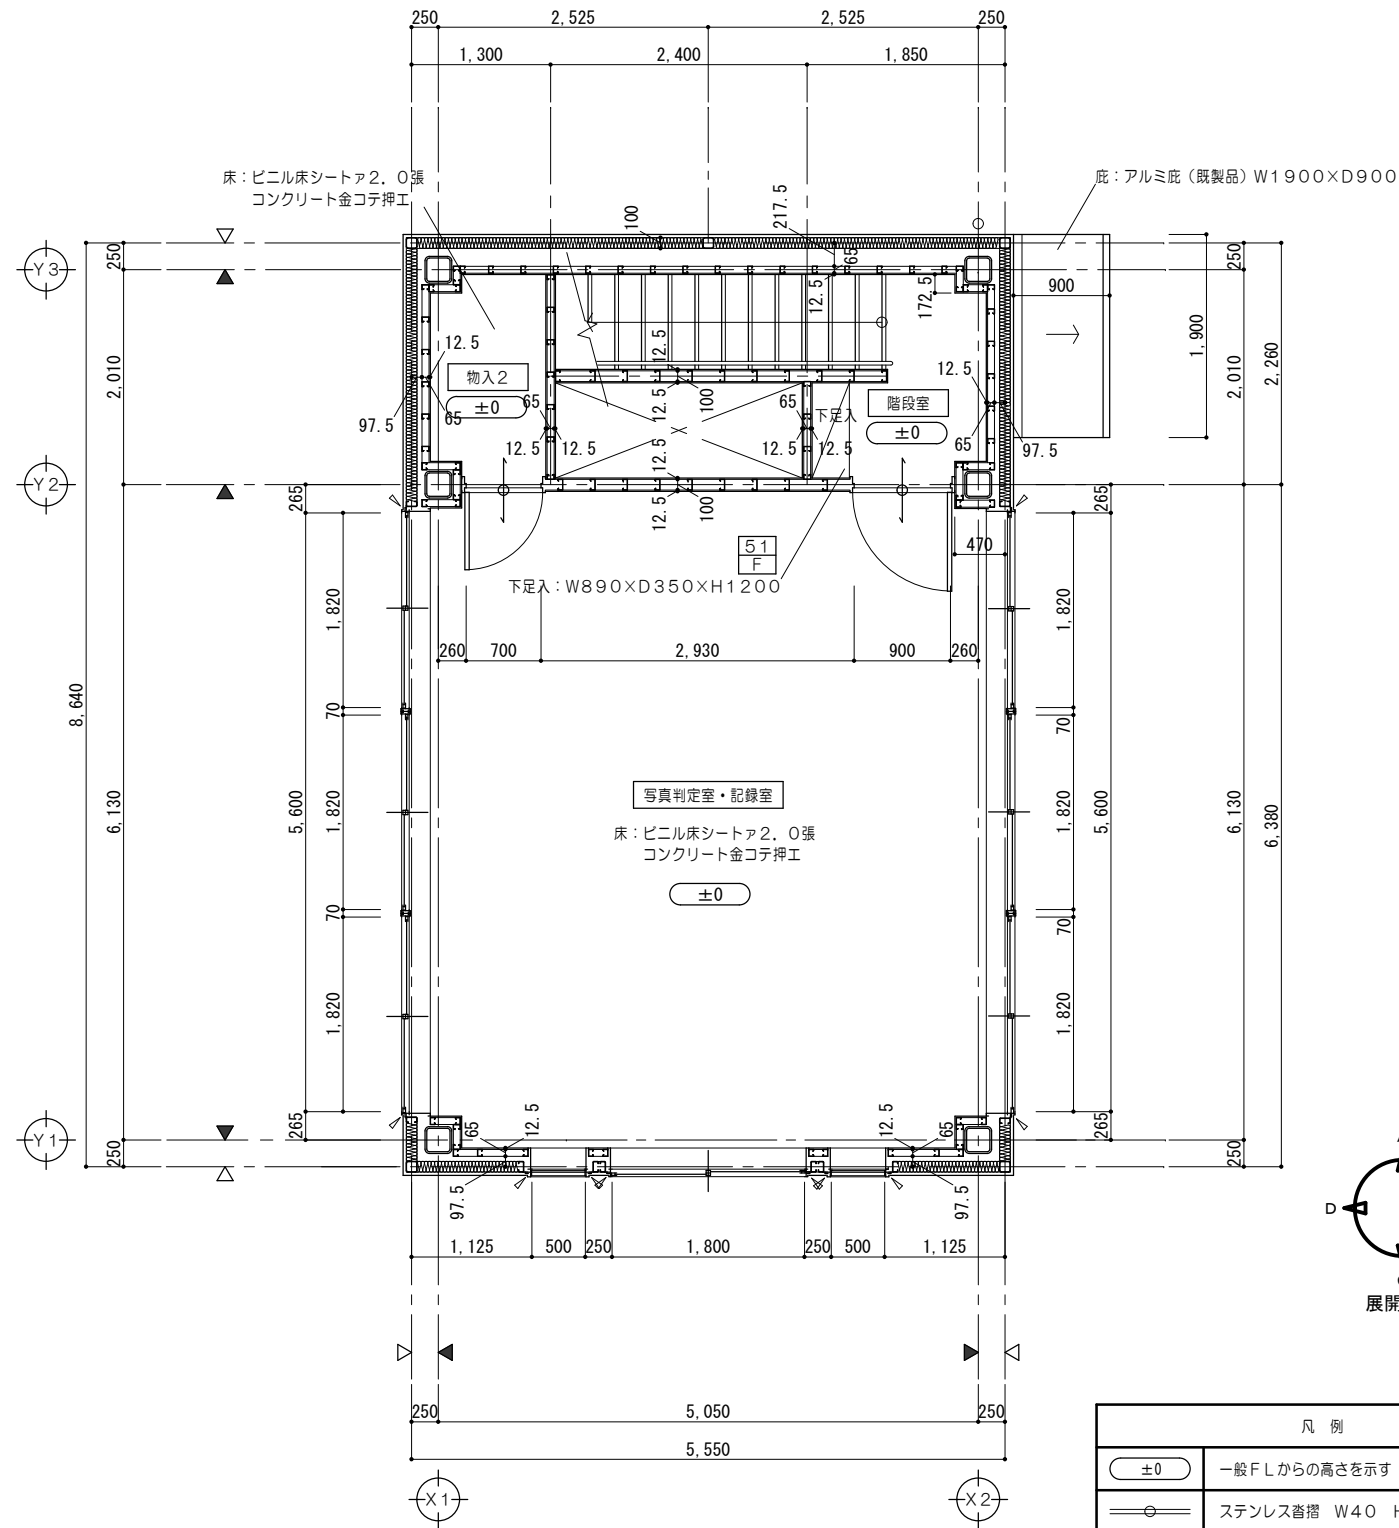


2 階平面詳細図 1/50

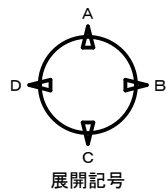


凡 例	
±0	一般 F.L. からの高さを示す
—○—	ステンレス奮揚 W40 H.L. 仕上を示す
消	消火器 (ABC 粉末 10 型) ※消防用設備等については、 消防法施行令及び同規則の通り設置する。
● D	各部詳細図番号を示す
● F	家具詳細図番号を示す
／	シーリングを示す
△	壁芯を示す
▲	柱芯を示す

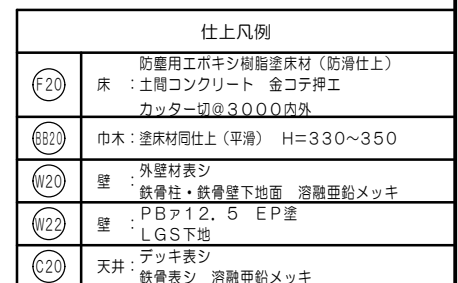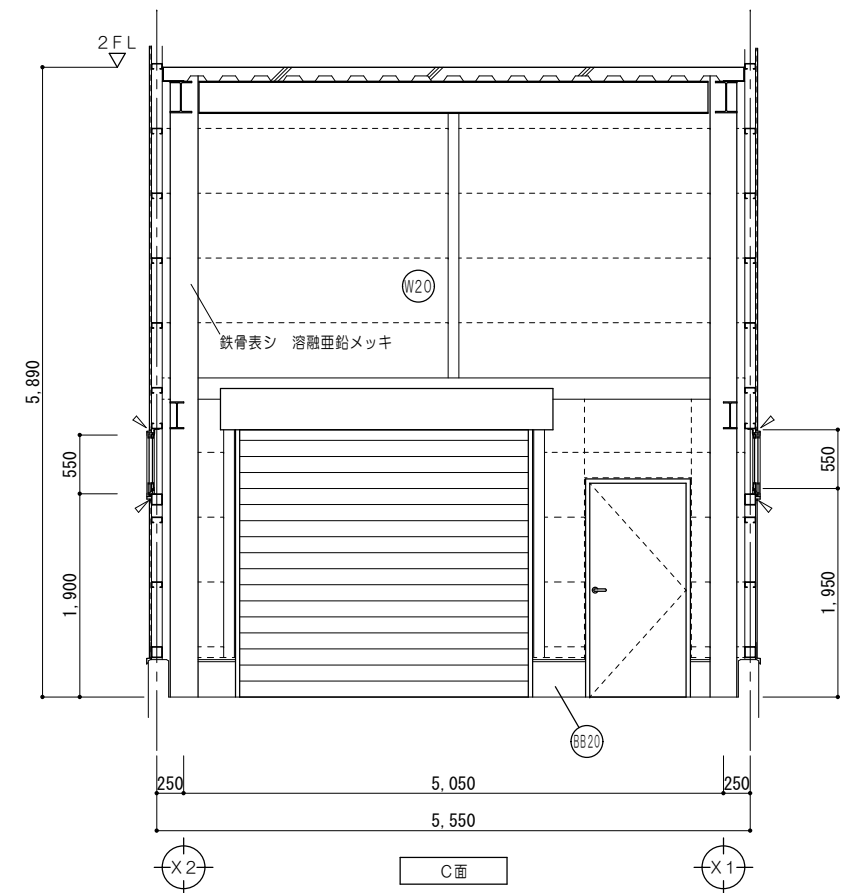

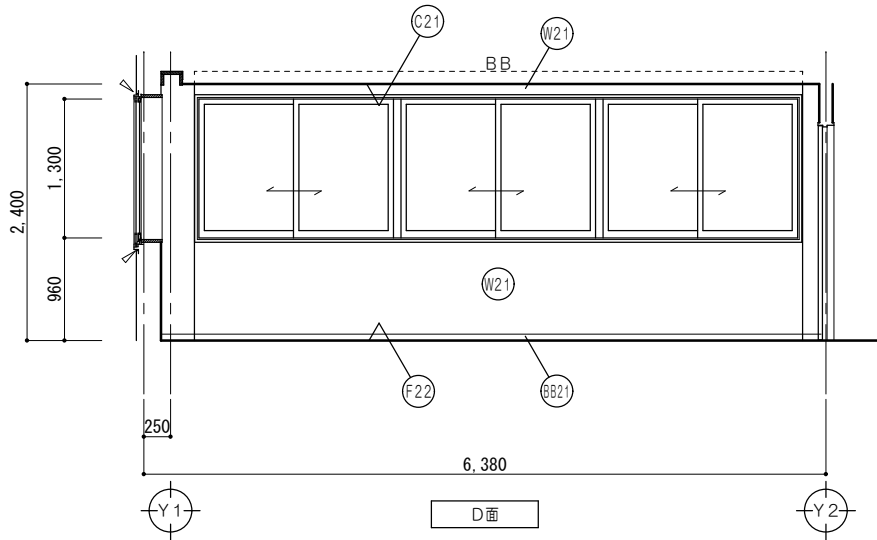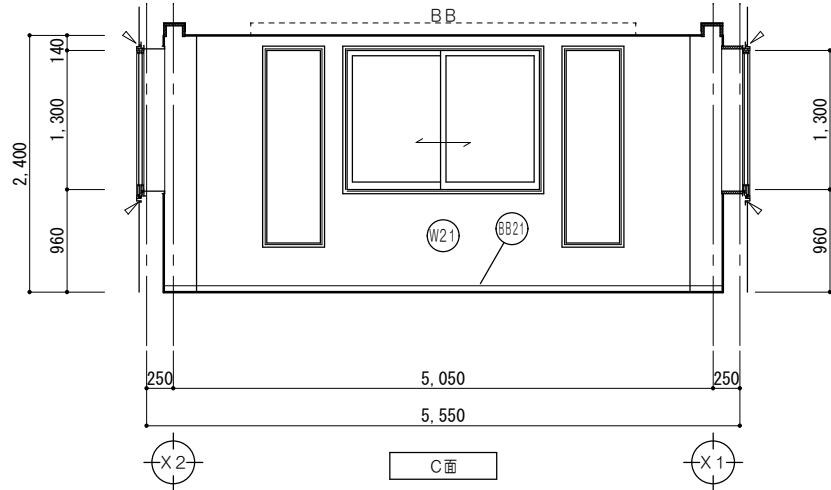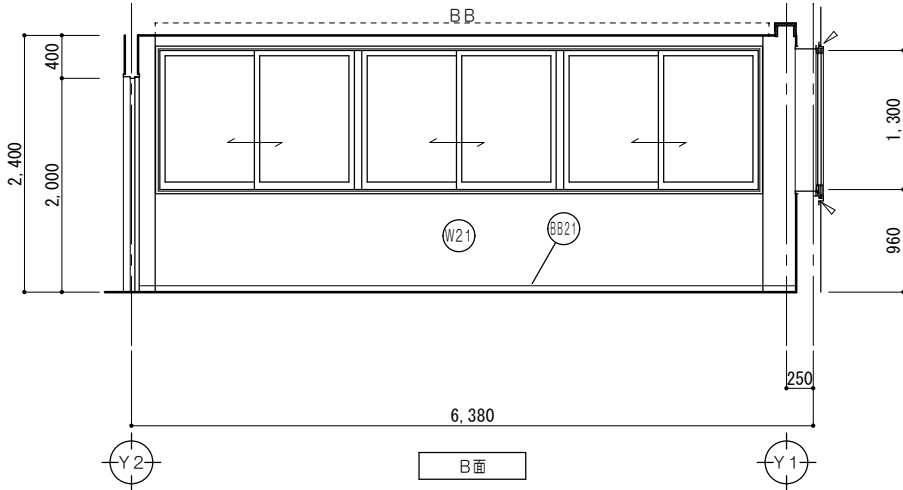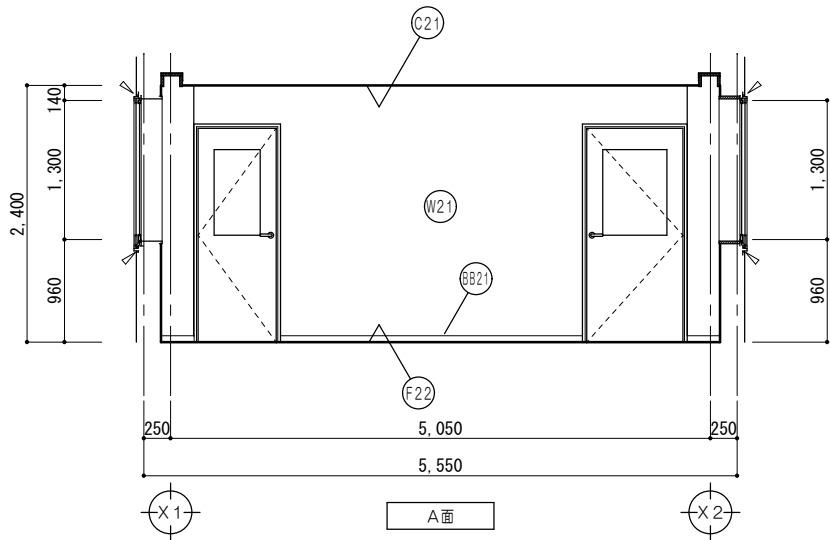


仕上凡例	
(F22)	床 : ビニル床シートア2.0張 コンクリート金コテ埋工
(BB21)	巾木: ビニル巾木 H=60
(W21)	壁 : ビニルクロス張 : PBア12.5 LGS下地
(C21)	天井: 化粧PBア9.5張 LGS下地

家具詳細図

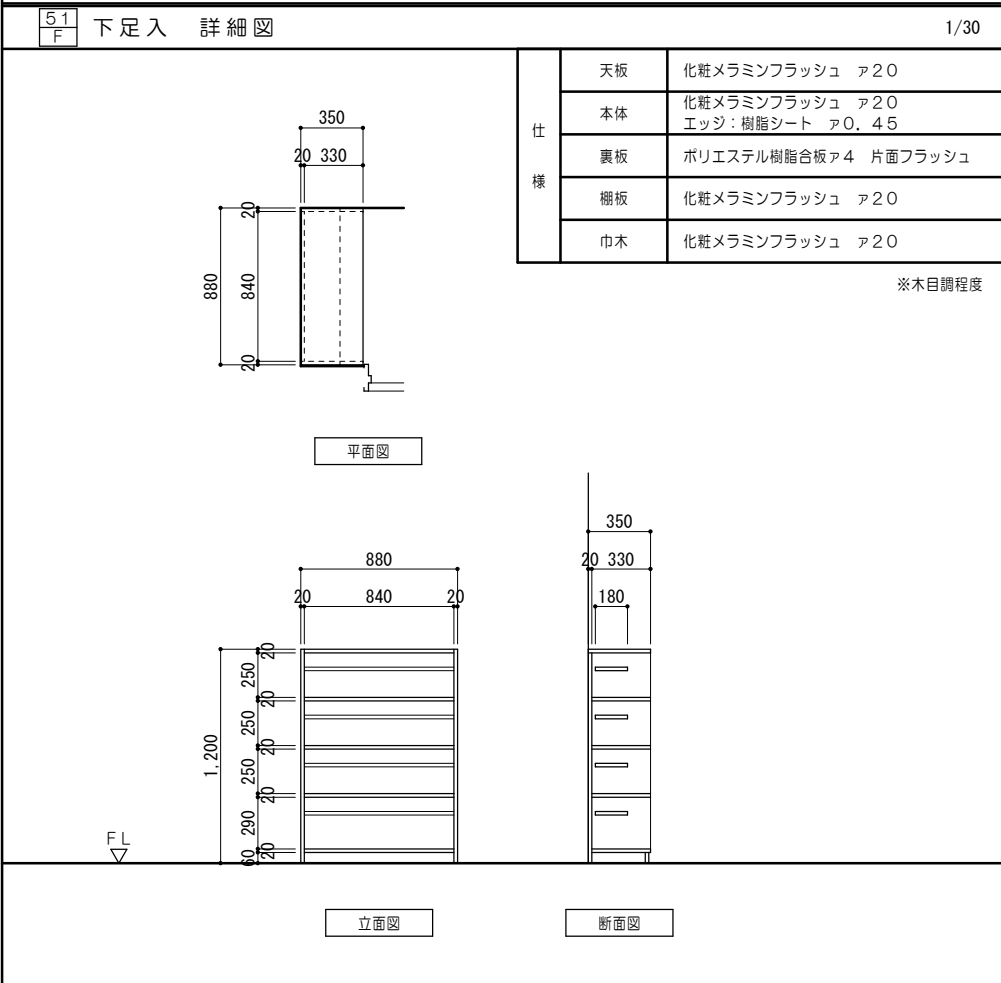

特記事項	



株式会社  
**前野建築設計**

一級建築士事務所 三重県知事登録 第1-699号  
管理建築士 一級建築士 第320204号 前野 将輝

代表設計者  
一級建築士  
第320204号  
前野 将輝

設計担当  
一級建築士  
第307846号  
三橋 五百子

設計担当  
一級建築士  
第378328号  
加藤 早妃

設計担当  
一級建築士  
第360917号  
前田 祐作

設計担当

法適合確認

作図  
施図  
監図  
三橋 将輝


工事名称  
海浜公園内陸上競技場改修工事

図面名称  
【5写真判定棟】  
展開図No. 2 (写真判定室・記録室)  
家具詳細図


縮尺  
A2:1/50、30  
A3:1/71、42

設計日

図面番号  
A078  
(原図:A2)

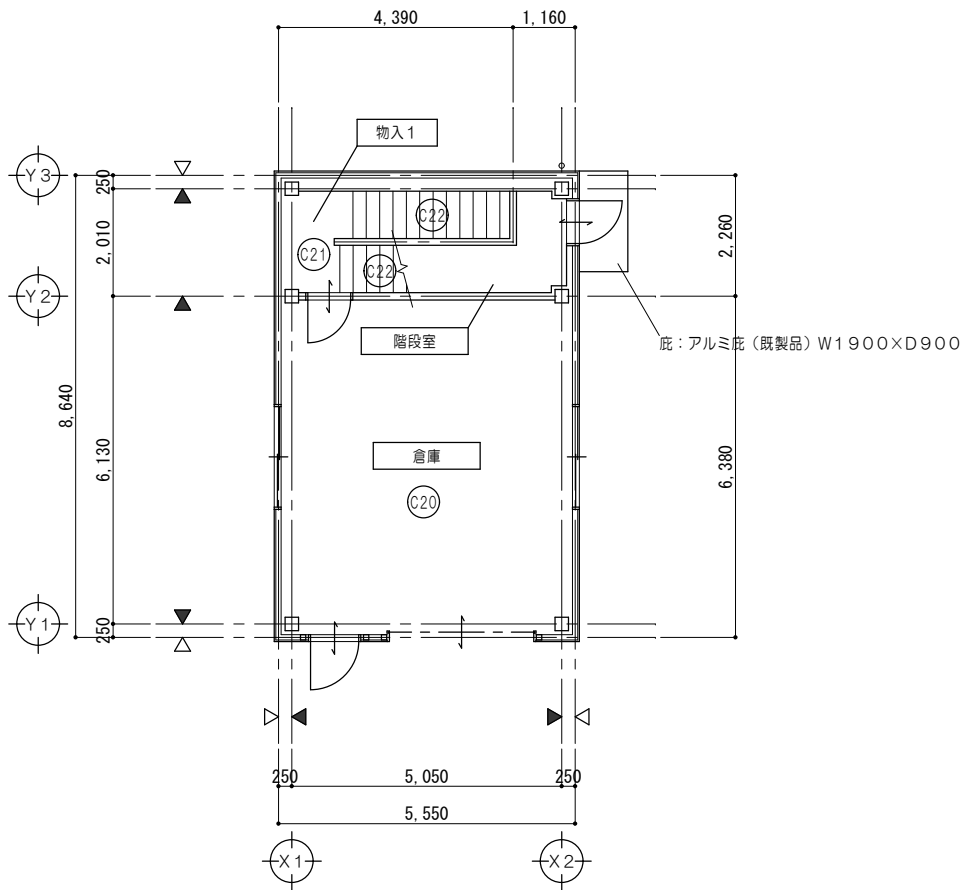

1 階 天 井 伏 図 1/100

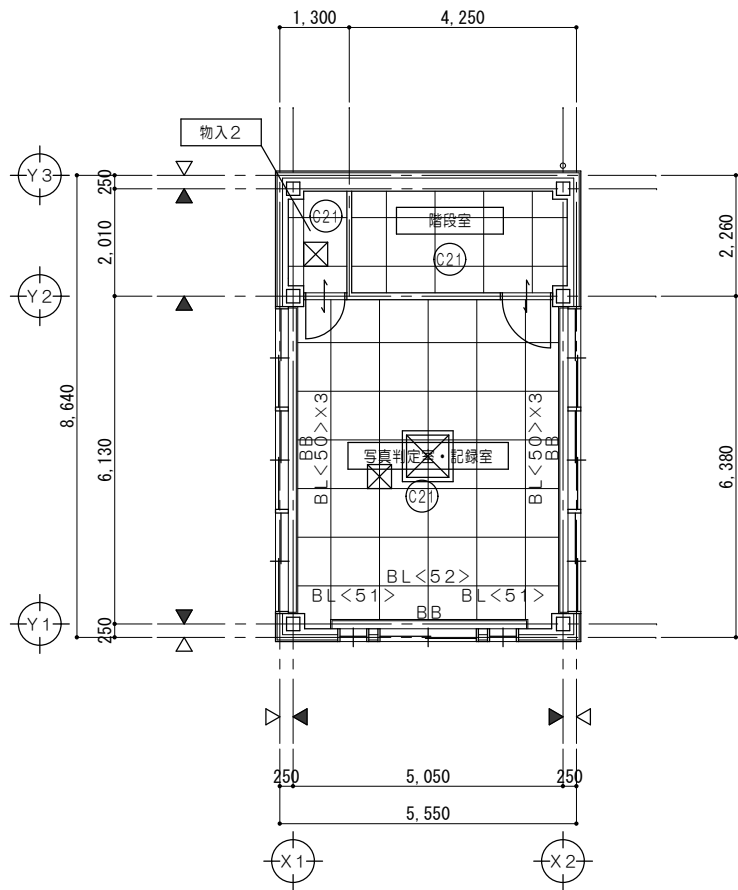

2 階 天 井 伏 図 1/100

ブラインド サイズ一覧表		
符号	W×H	か所
BL<50>	W1,890×H1,570	6
BL<51>	W700×H2,080	2
BL<52>	W2,000×H1,570	1




仕上凡例	
○C20	天井：デッキ表シ 鉄骨表シ 溶融亜鉛メッキ
○C21	天井：化粧PBア9、5張 LGS下地
○C22	天井：上裏表シ 鉄骨表シ 溶融亜鉛メッキ
⊠	天井点検口 アルミ製 450角
△	壁芯を示す
▲	柱芯を示す

各部詳細図

アルミ庇詳細図

1/30、1/5

D	L	数量
900	1,900	1

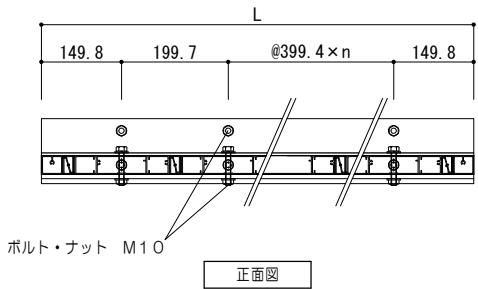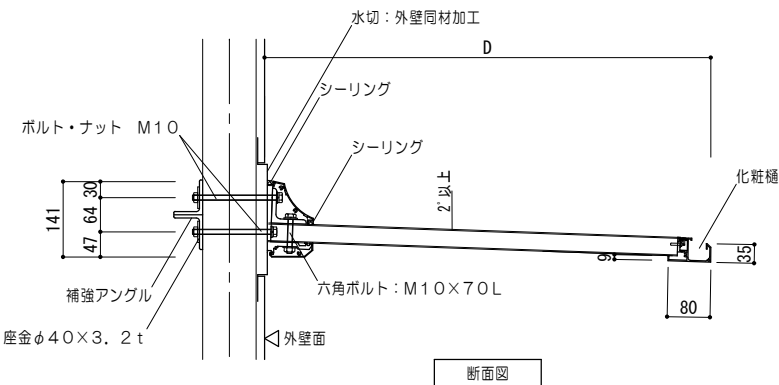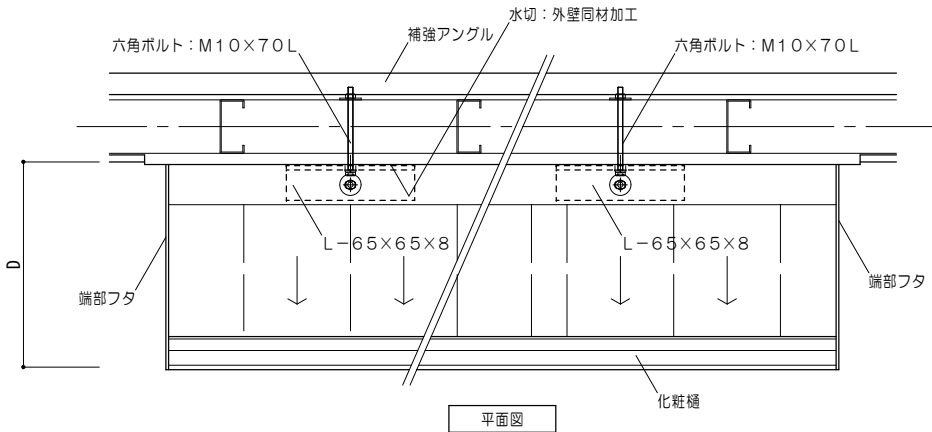

特	
記	
事	
項	



一級建築士事務所 三重県知事登録 第1-699号  
**株式会社 前野建築設計**  
管理建築士 一級建築士 第320204号 前野 将輝

代表設計者  
一級建築士  
第320204号  
前野 将輝

設計担当  
一級建築士  
第307846号  
三橋 五百子

設計担当  
一級建築士  
第378328号  
加藤 早妃

設計担当  
一級建築士  
第360917号  
前田 祐作

設計担当

法適合確認



作図  
施作  
監理











監理  
三橋

工事名称  
**海浜公園内陸上競技場改修工事**  
図面名称  
【⑤写真判定棟】1階・2階天井伏図、各部詳細図


縮 尺  
A2:1/100、30、5  
A3:1/141、42、7

図面番号  
**A079**  
(原図:A2)

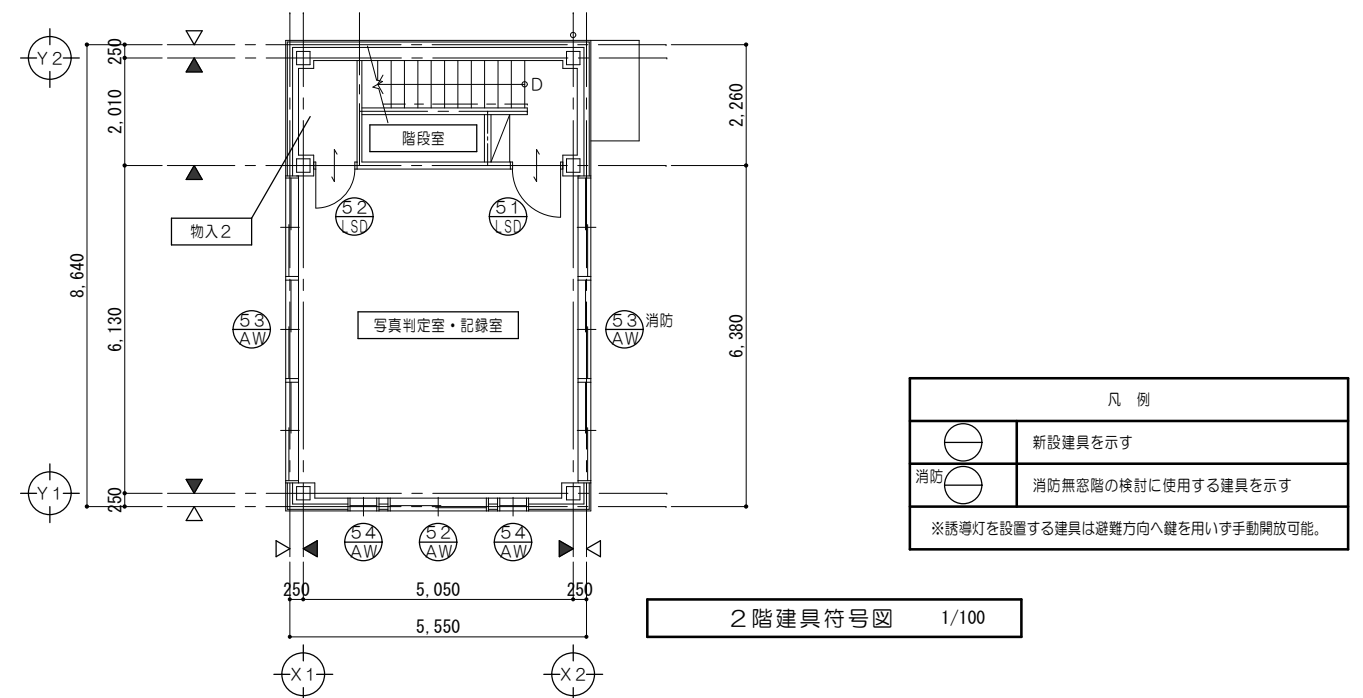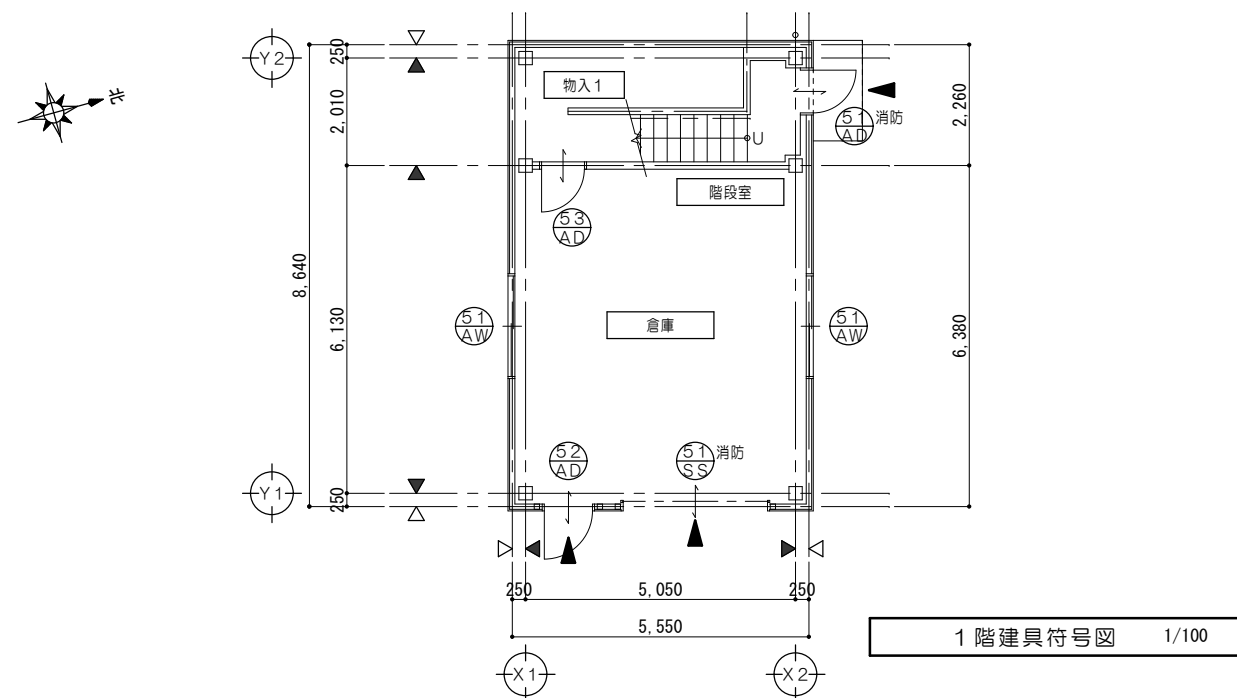


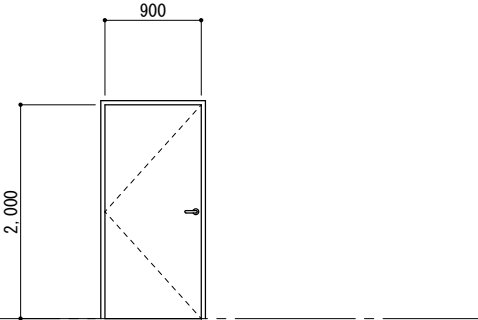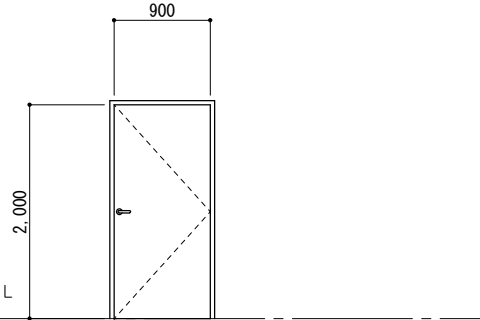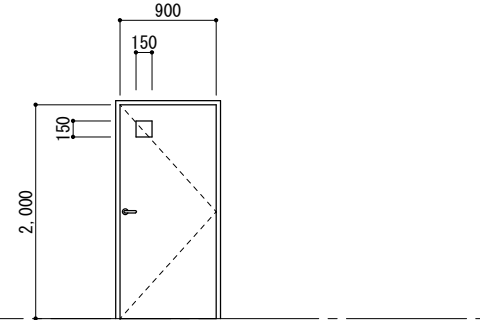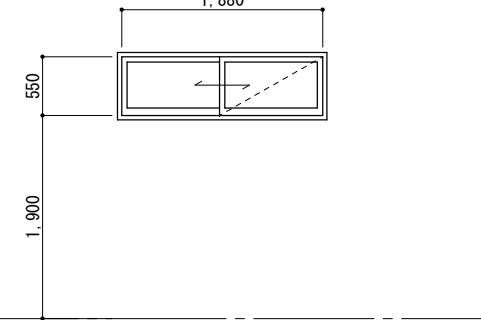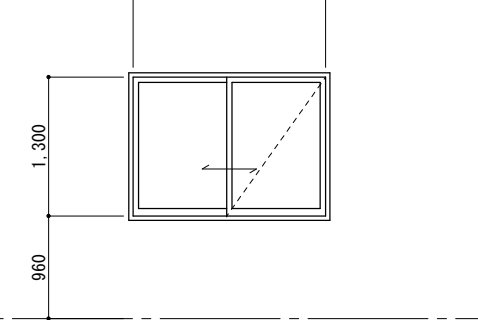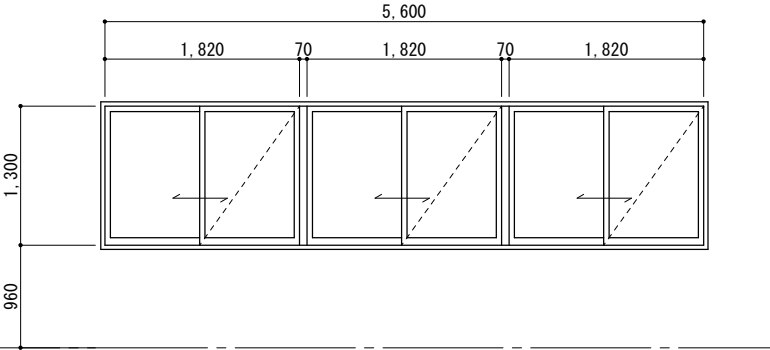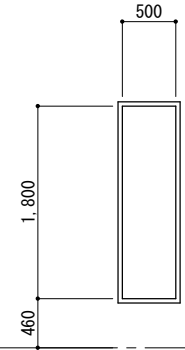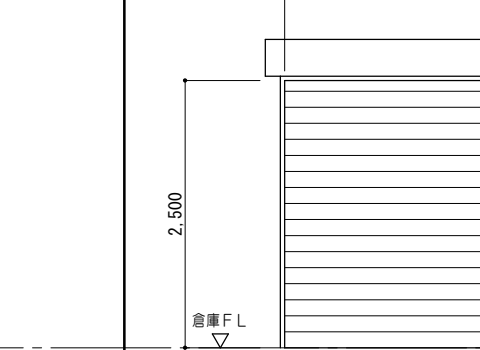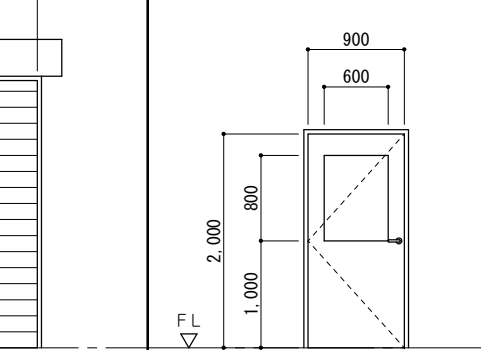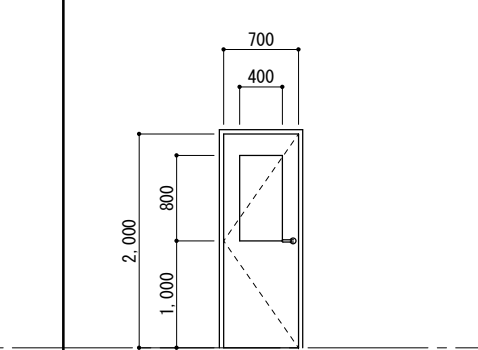建 具 表 No. 1													1/50																																																										
符号名称数量		⑤① AD		片開キアルミパネルドア		1		⑤② AD		片開キアルミパネルドア		1		⑤③ AD		片開キアルミパネルドア		1		⑤① AW		引違いアルミサッシ		2		⑤② AW		2連引違いアルミサッシ		1																																									
姿 図																																																																							
見 込		70								70								70		強化ガラスA4						70		強化ガラスA5						70		強化ガラスA5																																			
仕 上		アルミ陽極酸化塗装皮膜						アルミ陽極酸化塗装皮膜						アルミ陽極酸化塗装皮膜						アルミ陽極酸化塗装皮膜						アルミ陽極酸化塗装皮膜						アルミ陽極酸化塗装皮膜																																							
金 物		丁番、ドアクローザー、戸当り、シリンダー錠（内部サムターン）、 レバーハンドル、アルミ額縁、付属金物一式						丁番、ドアクローザー、戸当り、シリンダー錠（内部サムターン）、 レバーハンドル、アルミ額縁、付属金物一式						丁番、ドアクローザー、戸当り、シリンダー錠（内部サムターン）、 レバーハンドル、アルミ額縁、付属金物一式						クレセント、戸車、アルミ額縁、ステンレス網戸、水切、 付属金物一式						クレセント、戸車、アルミ額縁、ステンレス網戸、水切、 付属金物一式						クレセント、戸車、アルミ額縁、ステンレス網戸、水切、 付属金物一式																																							
室 名		1階：階段室						1階：倉庫						物入1						倉庫						写真判定室																																													
符号名称数量		⑤③ AW						3連引違いアルミサッシ						2		⑤④ AW						F I Xアルミサッシ						2		⑤① SS						手動式軽量スチールシャッター						1		⑤① SD						片開キ軽量スチールドア						1		⑤② SD						片開キ軽量スチールドア						1	
姿 図																																																																							
見 込		70		強化ガラスA5										70		強化ガラスA5														枠		150		強化ガラスA4						枠		150		強化ガラスA4																											
仕 上		アルミ陽極酸化塗装皮膜												アルミ陽極酸化塗装皮膜				カラー鋼板 スラットA0.8（高耐食鋼板仕様）								溶融亜鉛メッキ鋼板A0.6 焼付塗装								溶融亜鉛メッキ鋼板A0.6 焼付塗装																																					
金 物		クレセント、戸車、アルミ額縁、ステンレス網戸、水切、 付属金物一式												アルミ額縁、水切、付属金物一式				三方枠、耐風形ガイドレール（SUS）、SUS製座板、付属金物一式 シャッターケース（露出角形）								丁番、ドアクローザー、戸当り、シリンダー錠（内部サムターン）、 レバーハンドル、アルミ額縁、付属金物一式								丁番、ドアクローザー、戸当り、シリンダー錠（内部サムターン）、 レバーハンドル、アルミ額縁、付属金物一式																																					
室 名		写真判定室												写真判定室				倉庫								写真判定室								写真判定室																																					

[illegible]

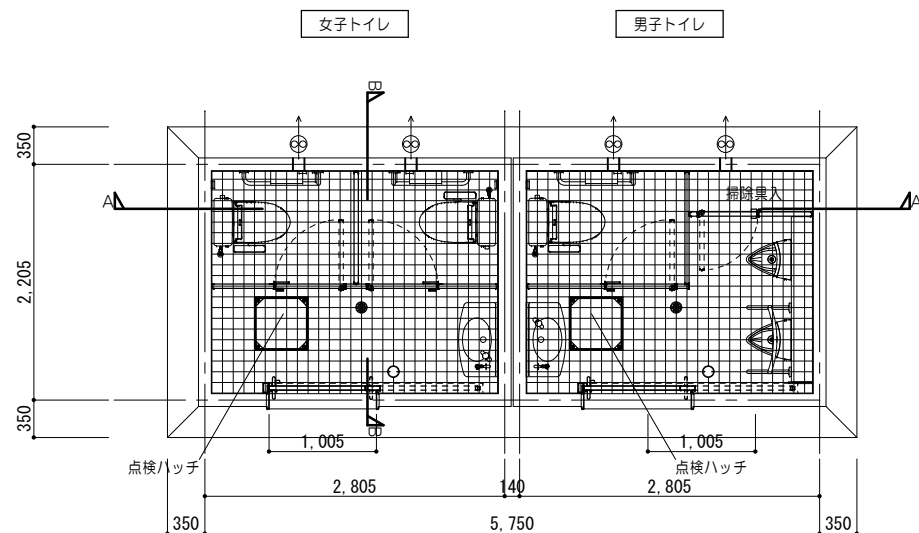

※屋外トイレ（南）（北）、共に同じ

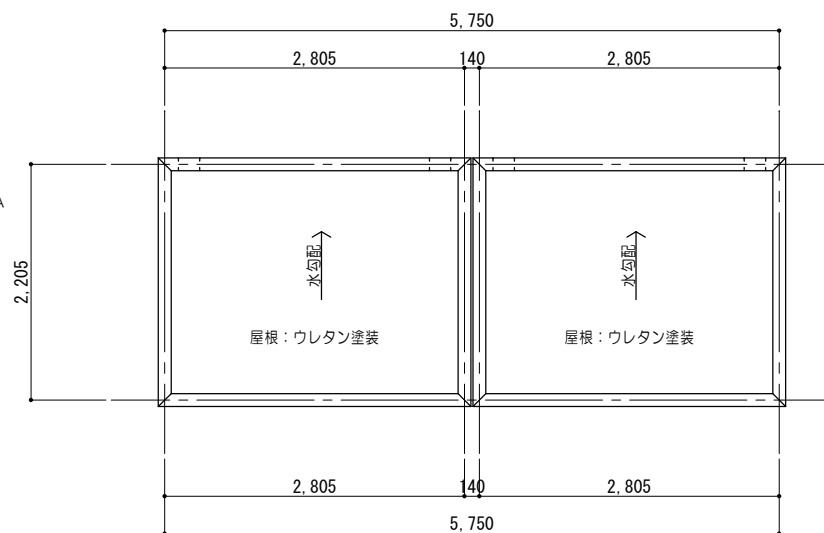

屋根伏図 1/50

※トーヨーマテラン(株)TB-88-30-017同等品以上とする。  
 ※一級建築士事務所登録メーカーの製品とする。  
 ※建設業許可を有するメーカーの製品とする。  
 ※生産物賠償責任保険加入製品とする。

設計GL=1.430

2.600

2.290

2.270

310

20

FL

2.805

140

2.805

5.750

サイン表示

サイン表示

シーリング (建物間)

最高の高さ

軒の高さ

SUS製水切

最高の高さ

軒の高さ

2.600

2.290

2.270

310

20

FL

2.805

140

2.805

5.750

最高の高さ

軒の高さ

2.600

2.290

2.270

310

20

FL

2.205

2.205


※生産物賠償責任保険加入製品とする。

東面立面図 1/50


北面立面图 1/50

西面立面图 1/50

南面立面图 1/50

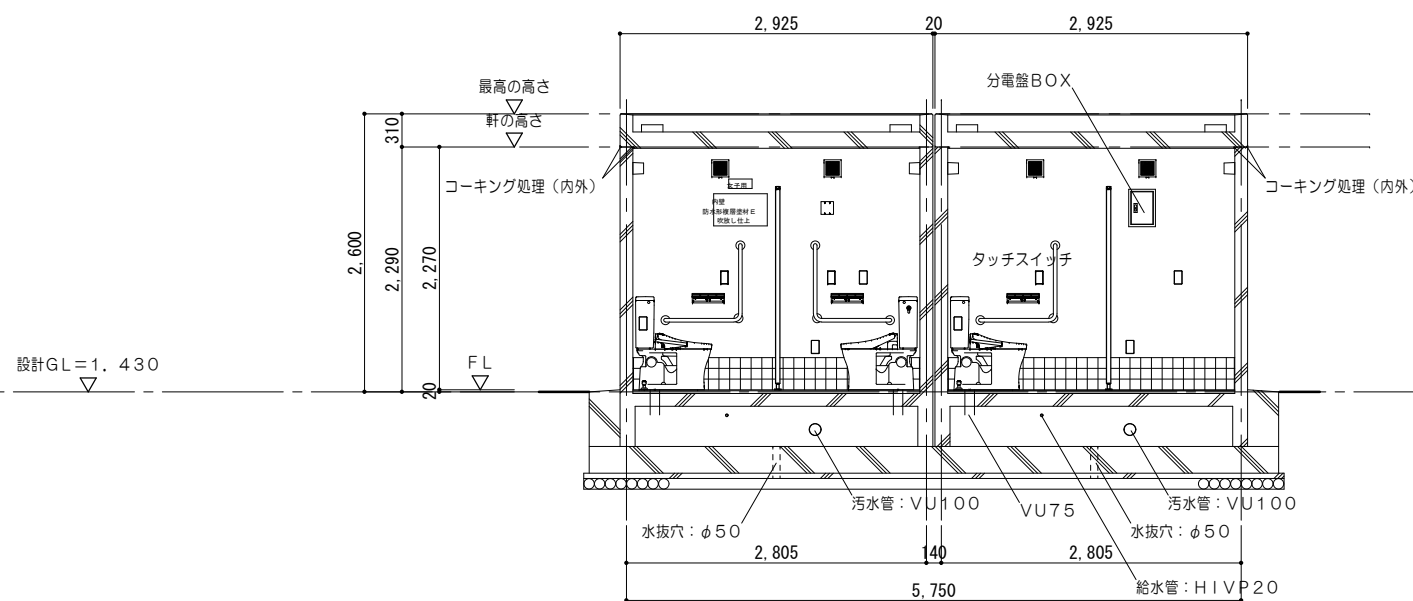


A - A 断面图 1/5

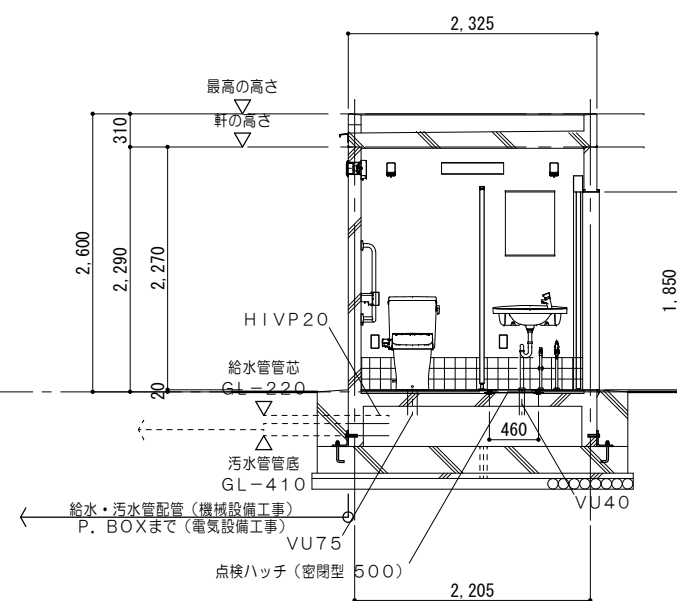


B - B 断面図 1/50

特 記 事 項	<div><div><div><div><div></div><div></div></div><div><div></div><div></div></div></div><div>MAENO</div></div><div>一級建築士事務所 三重県知事登録 第1-699号</div><div>株式会社 前野建築設計</div><div>管理建築士 一級建築士 第320204号 前野 将輝</div></div> <td>代表設計者</td> <td>設計担当</td> <td>設計担当</td> <td>設計担当</td> <td>設計担当</td> <td>法適合確認</td> <td>作図 <div><div>加藤 健司</div></div></td> <td>工事名称</td> <td>設計日</td>					代表設計者	設計担当	設計担当	設計担当	設計担当	法適合確認	作図 <div><div>加藤 健司</div></div>	工事名称	設計日
						一級建築士 第320204号	一級建築士 第378328号	一級建築士 第360917号			図面名称	縮 尺	図面番号	
						前野 将輝	三橋 五百子	加藤 早妃	前田 祐作		【⑥屋外トイレ棟】平面図、屋根伏図、立面図、断面図	A2: 1/50 A3: 1/71	A081 (原図: A2)	

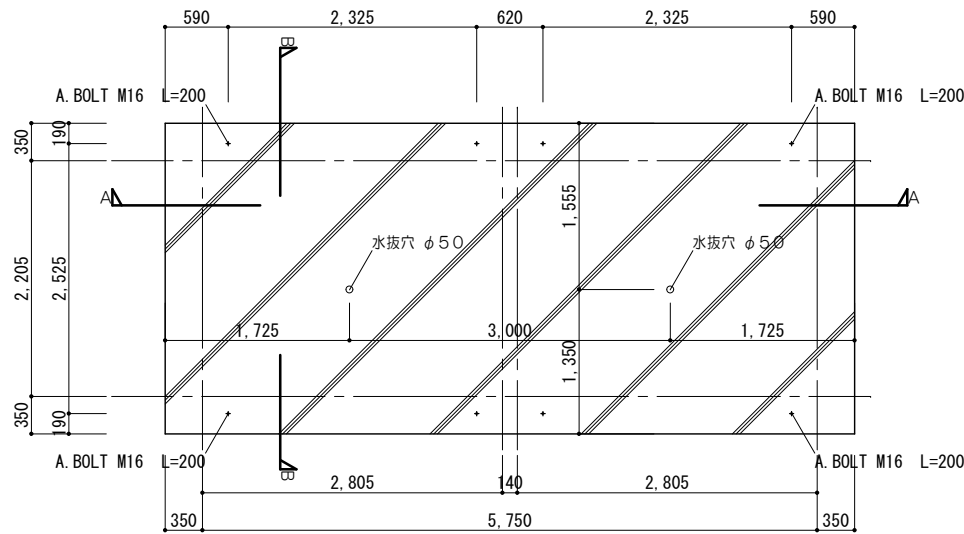

基礎伏図 1/50

ベースコンクリート打 ア 250  
短辺方向鉄筋・長辺方向鉄筋 D10@200 (ダブル)

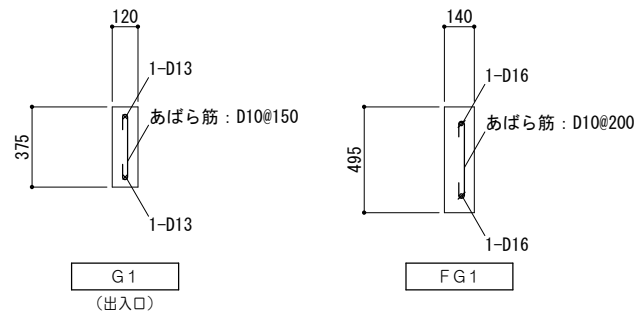


詳細図 1/25


屋根  
短辺 : D13@150  
長辺 : D13@150  
コンクリート打 150/130

外壁  
タテ筋 : D10@200  
ヨコ筋 : D10@200  
コーナー筋 : D13  
端部・開口部補強筋 : D13

床  
短辺 : D13@200  
長辺 : D13@200  
コンクリート打 ア120  
モルタル敷き  
床用100タイル張り

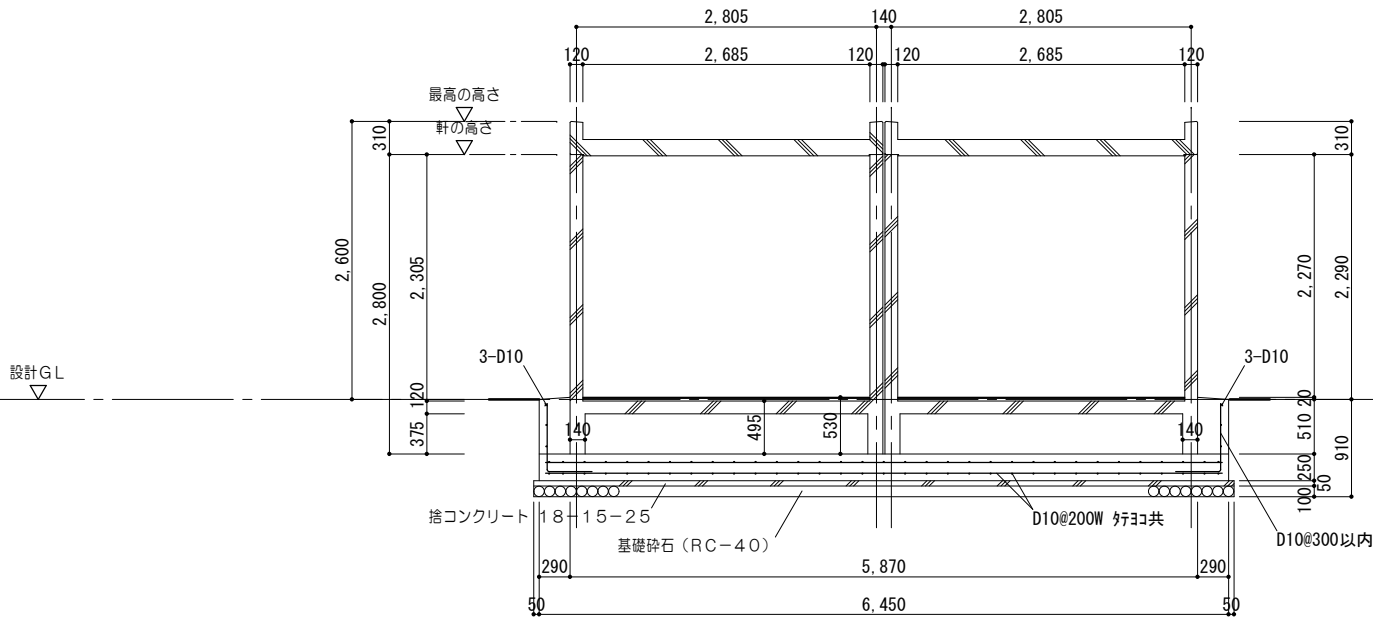


A - A 断面図 1/50

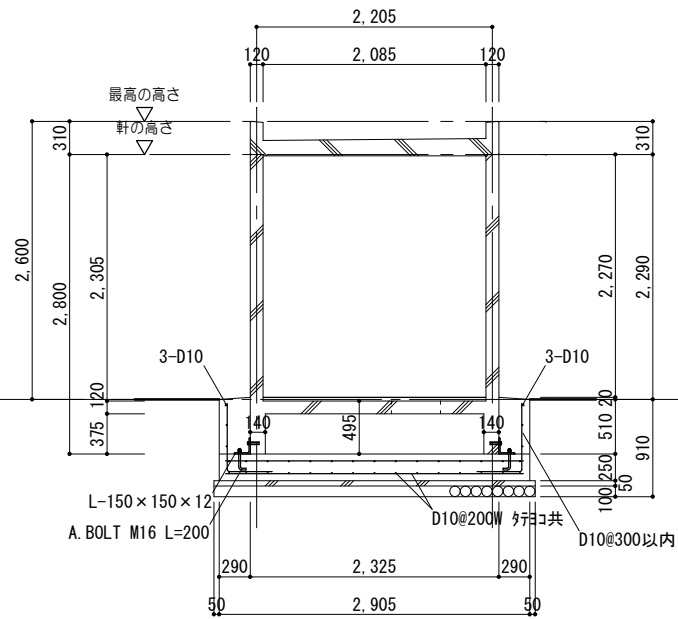


B - B 断面図 1/50


特 記 事 項						<div><div><div>一級建築士事務所 三重県知事登録 第1-699号</div><div><div><div><div>MAKINO</div><div>株 式 会 社</div></div><div>前野建築設計</div></div></div><div>管理建築士 一級建築士 第320204号 前野 将輝</div></div></div>	代表設計者 一級建築士 第320204号 前野 将輝	設計担当 一級建築士 第307846号 三橋 五百子	設計担当 一級建築士 第378328号 加藤 早妃	設計担当 一級建築士 第360917号 前田 祐作	設計担当	法適合確認	<div>作図 <div><div>加藤</div><div>三橋</div></div><div>校図 <div>前野</div><div>三橋</div></div></div>	工事名称 海浜公園内陸上競技場改修工事			設計日
	図面名称 【⑥屋外トイレ棟】構造図			縮 尺 A2:1/25, 50 A3:1/35, 71	図面番号 A082 (原図:A2)												

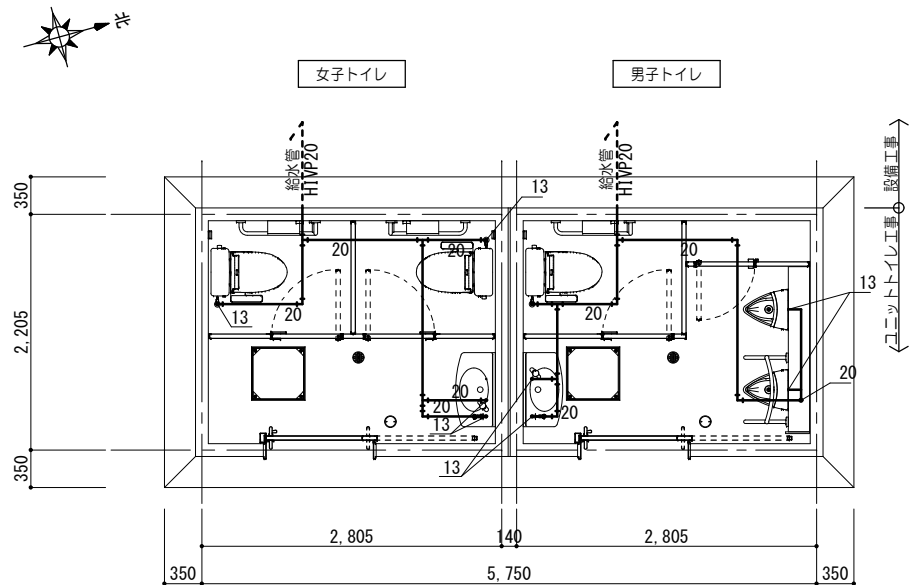

給水設備図 1/50 給水管管芯GL-220

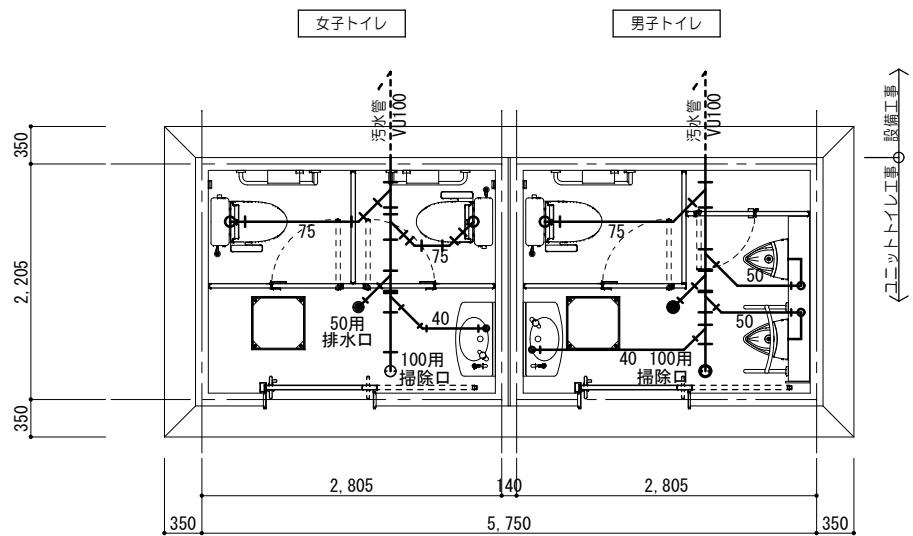

排水設備図 1/50 汚水管管底GL-410

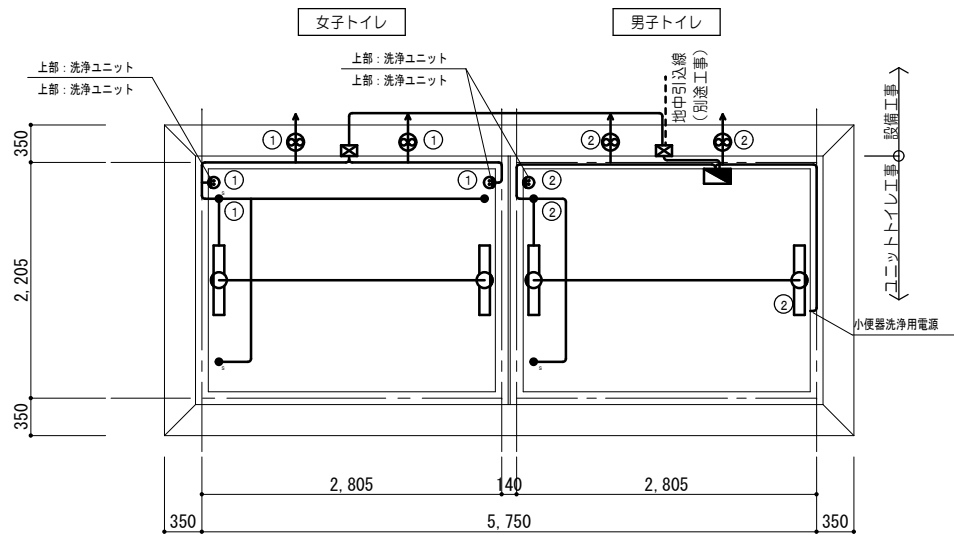


電気設備図 1/50 ※各BOXを繋ぐ渡り線用配管の露出部：HIVE管、埋設部：PF管とする。  
※照明器作動形式：入室すると点灯（点灯保持時間10秒～30分） → 退室後、点灯保持時間経過後消灯


衛生設備表								
名 称	品 番	参考会社	女子トイレ 数 量	消費電力	消費電力 ×台数	男子トイレ 数 量	消費電力	消費電力 ×台数
大 便 器	CS597BCS	TOTO	2			1		
ロータンク	SH596BAYR	TOTO	2			1		
ウォシュレット（蓋付）	TCF588	TOTO	2			1	314W	942W
タッチスイッチ （エコリモコン）	HE38	TOTO	2			1	30W	90W
小便器（100V）	UFS900JS	TOTO				2	24W	48W
点検口付ライニング	UAUN72UA1W	TOTO				1		
側 板	UTR143	TOTO				1		
洗 面 器	L270D	TOTO	1			1		
自閉式単水栓	TL19AR	TOTO	1			1		
掃除用水栓	T28AKUH13	TOTO	1			1		
紙 巻 器	YH701	TOTO	2			1		
化 粧 鏡	YM4560FE	TOTO	1			1		
手 摺 A	T112CL10	TOTO	2			1		
手 摺 B	T112CU22（特）	TOTO				1		
衛生設備消費電力合計			1081W					
【 備 考 】								
・ 大便器は掃除口付とする。			・ 床下給水管はポリエチレンフォーム保温筒巻きとする					
・ 衛生器具（陶器）のカラーはTOTO（#NW1：ホワイト）			・ 床下配管の吊り金具はユニクロメッキ仕上とする					

電 気 設 備 表								
名 称	品 番	参考会社	女子トイレ 数 量	消費電力	消費電力 ×台数	男子トイレ 数 量	消費電力	消費電力 ×台数
分電盤ボックス	BX3525-14	河村電器産業				1		
漏電ブレーカ	ZS 2P1E20-15	河村電器産業				1		
SUS 防水プルボックス	150×150×100	八洲電工	1			1		
熱線センサ付 自動スイッチ（親器）	WTK3431K	パナソニック	1	1.0W	1.0W	1	1.0W	1.0W
熱線センサ付 自動スイッチ（子器）	WTK3911	パナソニック	2			1		
LEDウォールライト	NNFW21800K LE9	パナソニック	2	10.0W	20.0W	2	10.0W	20.0W
シングルコンセント	WN1001：洗浄ユニット	パナソニック	2			1		
アースターミナル付 接地コンセント	WN1131：ウォシュレット	パナソニック	2			1		
人感センサー付 パイプファンφ100	V-08PALD8	三菱電機	2	2.1W	4.2W	2	2.1W	4.2W
電気設備消費電力合計			25.2W			25.2W		
【 備 考 】								
・入室すると点灯（点灯保持時間10秒～30分） → 退室後、点灯保持時間経過後消灯								


消費電力総合計（衛生＋電気）	1131.4W
----------------	---------

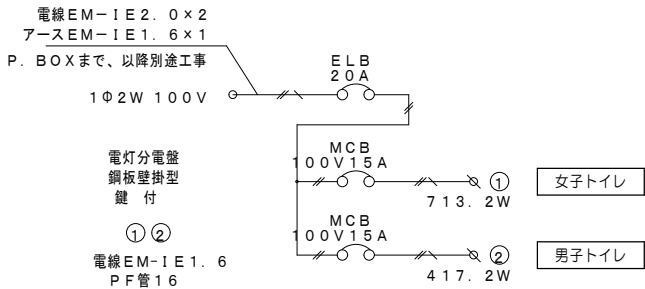


特 記 事 項	一級建築士事務所 三重県知事登録 第1-699号					代表設計者	設計担当	設計担当	設計担当	設計担当	法適合確認	作図	工事名称	設計日				
	<div>株式会社 前野建築設計</div> <div>管理建築士 一級建築士 第320204号 前野 将輝</div>					一級建築士 第320204号 前野 将輝	一級建築士 第307846号 三橋 五百子	一級建築士 第378328号 加藤 早紀	一級建築士 第360917号 前田 祐作			<div><div>加藤</div><div>三橋</div></div> <div><div>将輝</div><div>裕聖</div></div>	海浜公園内陸上競技場改修工事					
																図面名称	縮 尺	図面番号
																【⑥屋外トイレ棟】設備図	A2: 1/50 A3: 1/71	A083 (原図:A2)

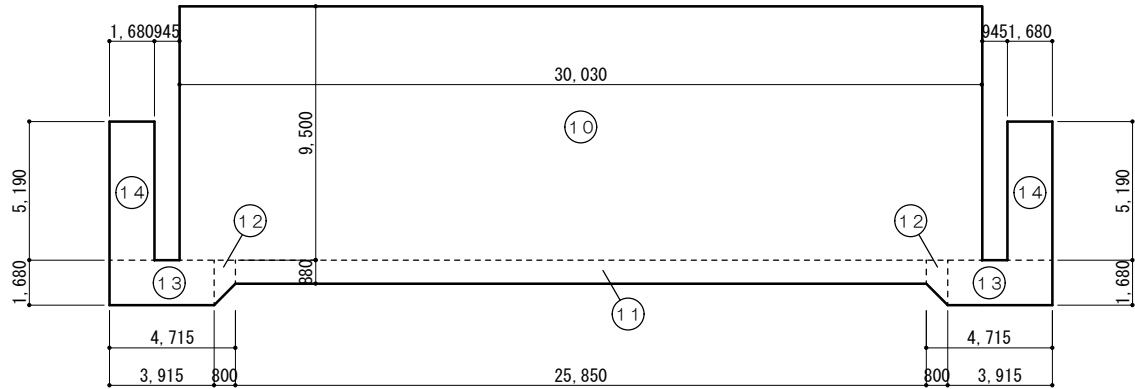

建築面積求積図 1/200

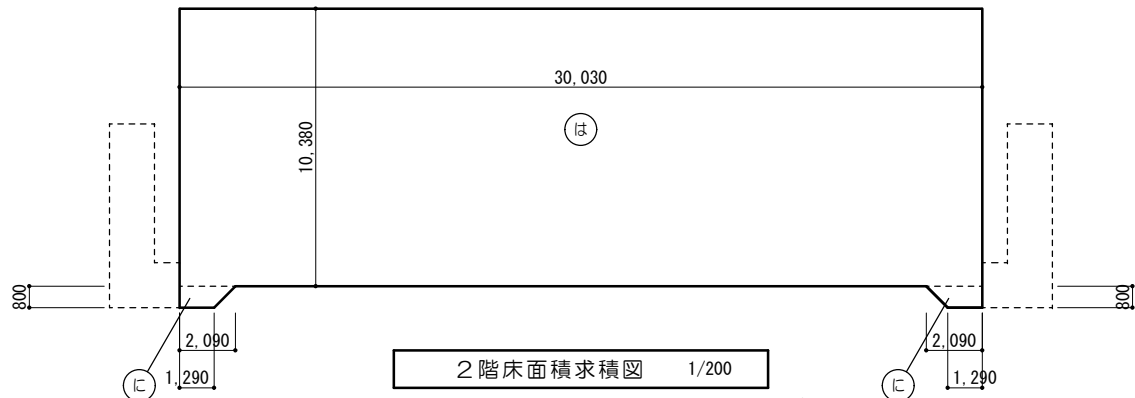


※2階床面積＝観覧場面積＜当初許可時観覧場面積：339.00㎡

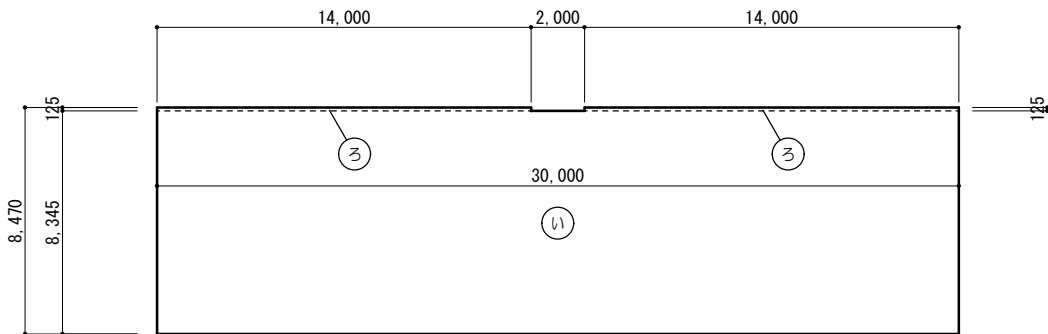

1階床面積求積図 1/200

求積計算式							
⑩	30.030	×	9.500	=	285.2850	⑪	30.000 × 8.345 = 250.3500
⑪	25.850	×	0.880	=	22.7480	⑫	14.000 × 0.125 = 1.7500
⑫	(0.880+1.680)	×	0.800 ÷ 2	=	1.0240	⑬	30.030 × 10.380 = 311.7114
⑬	3.915	×	1.680	=	6.5772	⑭	(1.290+2.090) × 0.800 ÷ 2 = 1.3520
⑭	1.680	×	5.190	=	8.7192		

面積表			
スタンド棟	建築面積	⑩ + ⑪ + ⑫ + ⑬ + ⑭ + ⑮ + ⑯ + ⑰	= 340.6738 340.67 ㎡
	2階	⑬ + ⑭ + ⑮	= 314.4154 314.41 ㎡
	1階	⑩ + ⑪ + ⑫	= 253.8500 253.85 ㎡
	延床面積		568.26 ㎡

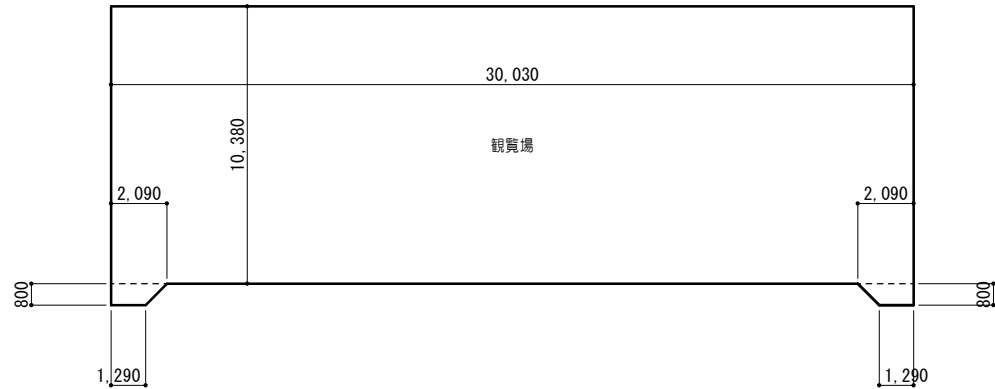

2階各室求積図 1/200



1階各室求積図 1/200


各 室 求 積 表 (㎡)							
【スタンド棟】1階	廊下	2.000	×	1.875	=	3.75000	46.21
		14.250	×	1.800	=	25.65000	
		1.800	×	4.670	=	8.40600	
		1.800	×	4.670	=	8.40600	
	更衣室1	7.375	×	3.800	=	28.02500	28.93
		0.500	×	1.800	=	0.90000	
	シャワー室1	2.300	×	2.000	=	4.60000	4.60
	更衣室2	7.375	×	3.800	=	28.02500	28.93
		0.500	×	1.800	=	0.90000	
	シャワー室2	2.300	×	2.000	=	4.60000	4.60
	多目的室1（会議室）	7.875	×	4.670	=	36.77625	36.78
	多目的室2（会議室）	7.875	×	4.670	=	36.77625	36.78
事務室（多目的室）	10.650	×	4.670	=	49.73550	49.74	
男子トイレ	4.325	×	2.000	=	8.65000	8.65	
女子トイレ	4.325	×	2.000	=	8.65000	8.65	
【スタンド棟】2階	観覧場	30.030	×	10.380	=	311.7114	314.42
		(1.290+2.090)	×	0.800 ÷ 2	=	1.3520	
		(1.290+2.090)	×	0.800 ÷ 2	=	1.3520	






斜線制限の検討

- ◆道路境界線から建物までの距離が道路幅員以上である為、道路斜線制限は明らかに適合している。
- ◆建築物の最高高さが20m以下の為、隣地斜線制限は明らかに適合している。
- ◆北側斜線の検討は用途地域から検討無し。

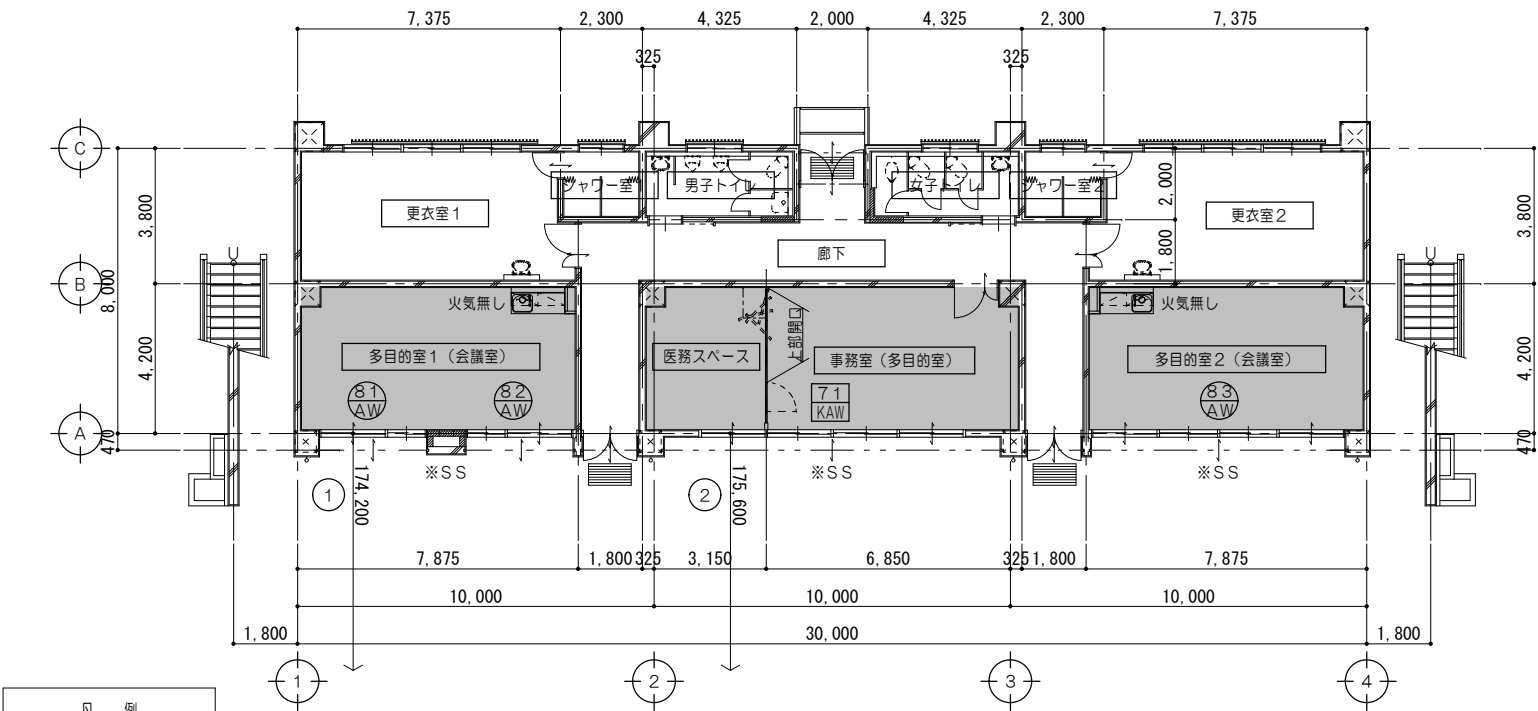


凡	例
	居室を示す

1 階法規チェック図 1/150 ※各居室の外部シャッターは、建物利用時に開放するものとする。


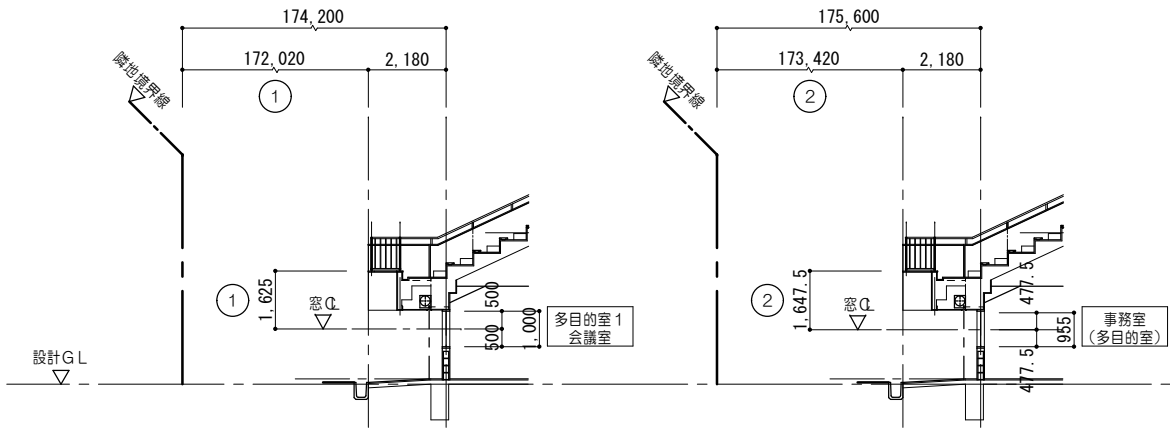


採光算定根拠 1/100

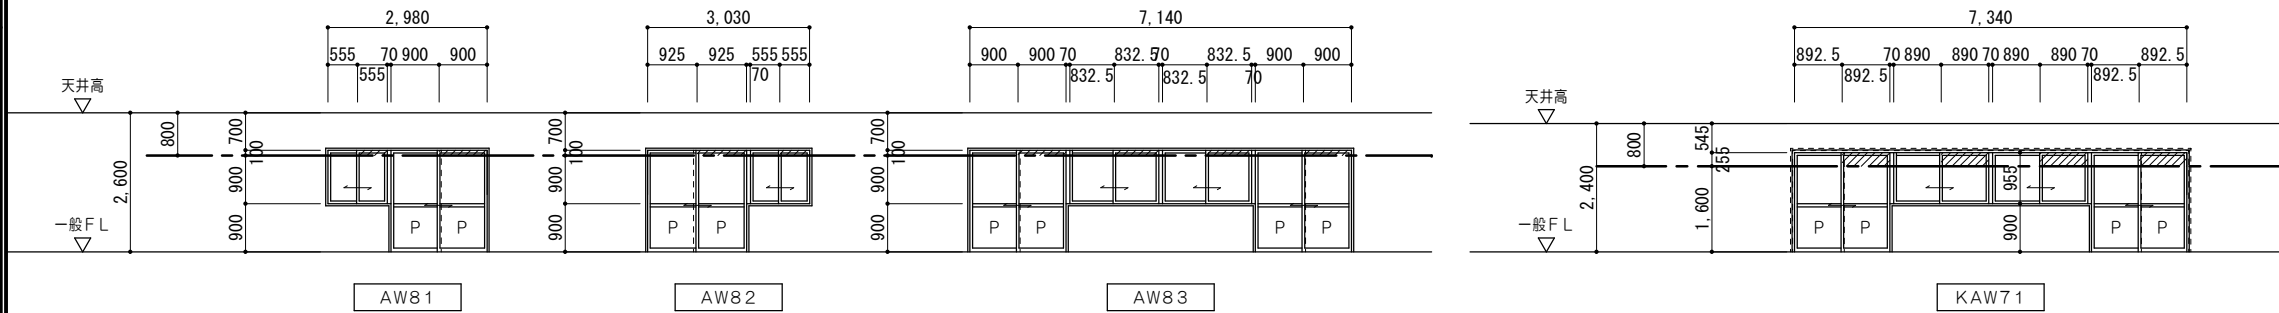


排煙算定根拠 1/100

法 規 チェ ッ ク リ ス ト																		
			採 光 算 定 表						換 気 算 定 表					排 煙 算 定 表（ 建 築 基 準 法 1 1 6 条 の 2 ）				
階	室 名	室面積（㎡）	必要採光面積（㎡）	窓記号	窓の種類	有効採光面積 （小数点3位切り捨て）	市街化区域（第一種住居地域） D/H×6－1.4	判 定	必要換気面積（㎡）	窓記号	有効換気面積 （小数点3位切り捨て）	判 定	必要排煙面積（㎡）	窓記号	有効排煙面積 （小数点3位切り捨て）	判 定		
			室面積×係数 （小数点3位切り上げ）						室面積×係数 （小数点3位切り上げ）				室面積×係数 （小数点3位切り上げ）					
1	多目的室1（会議室）	36.78	36.78 × 1/20 ＝ 1.84	AW81	引違い窓	1.11×1.00×1×1＝1.11 1.80×1.00×1×1＝1.80 ■2.91×3（採光補正係数）＝8.73	①	172.02/1.625×6－1.4＝633.75 →3.0（算定値）	OK	36.78 × 1/20 ＝ 1.84	AW81	0.555×1.0×1×1＝0.55 0.90×1.90×1×1＝1.71	2.26	OK	36.78 × 1/50 ＝ 0.74	AW81	0.555×0.1×1×1＝0.05	――
																AW82	0.90×0.10×1×1＝0.09	
																	0.555×0.1×1×1＝0.05	
			0.925×0.10×1×1＝0.09	Total	0.28<0.74・・・NG													
	多目的室2（会議室）	36.78	36.78 × 1/20 ＝ 1.84	AW83	引違い窓	1.665×1.00×2×1＝3.33 1.80×1.00×2×1＝3.60 ■6.93×3（採光補正係数）＝20.79	①	172.02/1.625×6－1.4＝633.75 →3.0（算定値）	OK	36.78 × 1/20 ＝ 1.84	AW83	0.8325×1.0×2×1＝1.66 0.90×1.90×2×1＝3.42	5.08	OK	36.78 × 1/50 ＝ 0.74	AW83	0.8325×0.1×2×1＝0.16 0.90×0.10×2×1＝0.18	――
	事務室（多目的室）	49.74	49.74 × 1/20 ＝ 2.49	KAW71	引違い窓	1.78×0.955×2×1＝3.39 1.785×0.955×2×1＝3.40 ■6.79×3（採光補正係数）＝20.37	②	173.42/1.6475×6－1.4＝630.17 →3.0（算定値）	OK	49.74 × 1/20 ＝ 2.49	KAW71	0.89×0.955×2×1＝1.69 0.8925×1.855×2×1＝3.31	5.00	OK	49.74 × 1/50 ＝ 1.00	KAW71	0.89×0.255×2×1＝0.45 0.8925×0.255×2×1＝0.45	――

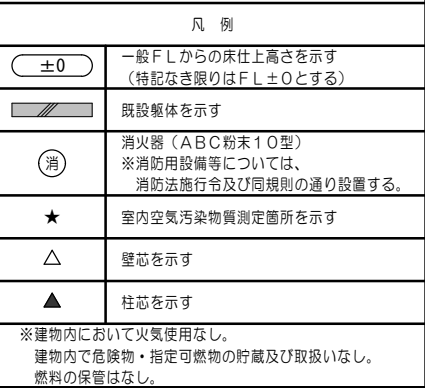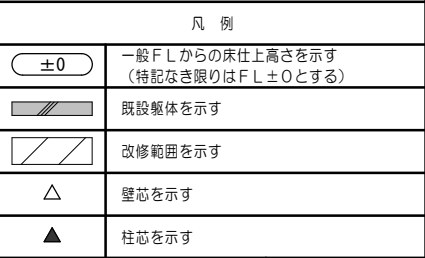

特	※消防開口に算入するシャッターは軽量シャッターである。
記	
事	
項	

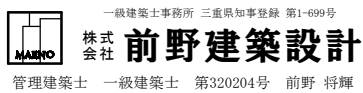

設計担当  
一級建築士  
第307846号  
三橋 五百子

設計担当  
一級建築士  
第378328号  
加藤 早妃

設計担当  
一級建築士  
第360917号  
前田 祐作

設計担当

去適合確認

工事名称  
海浜公園内  
図面名称  
【⑦スタン


棟】 改修前

工事


縮尺  
A2: 1/100  
A3: 1/141


設計日	
図面番号 A087 (原図:A2)	


改修前

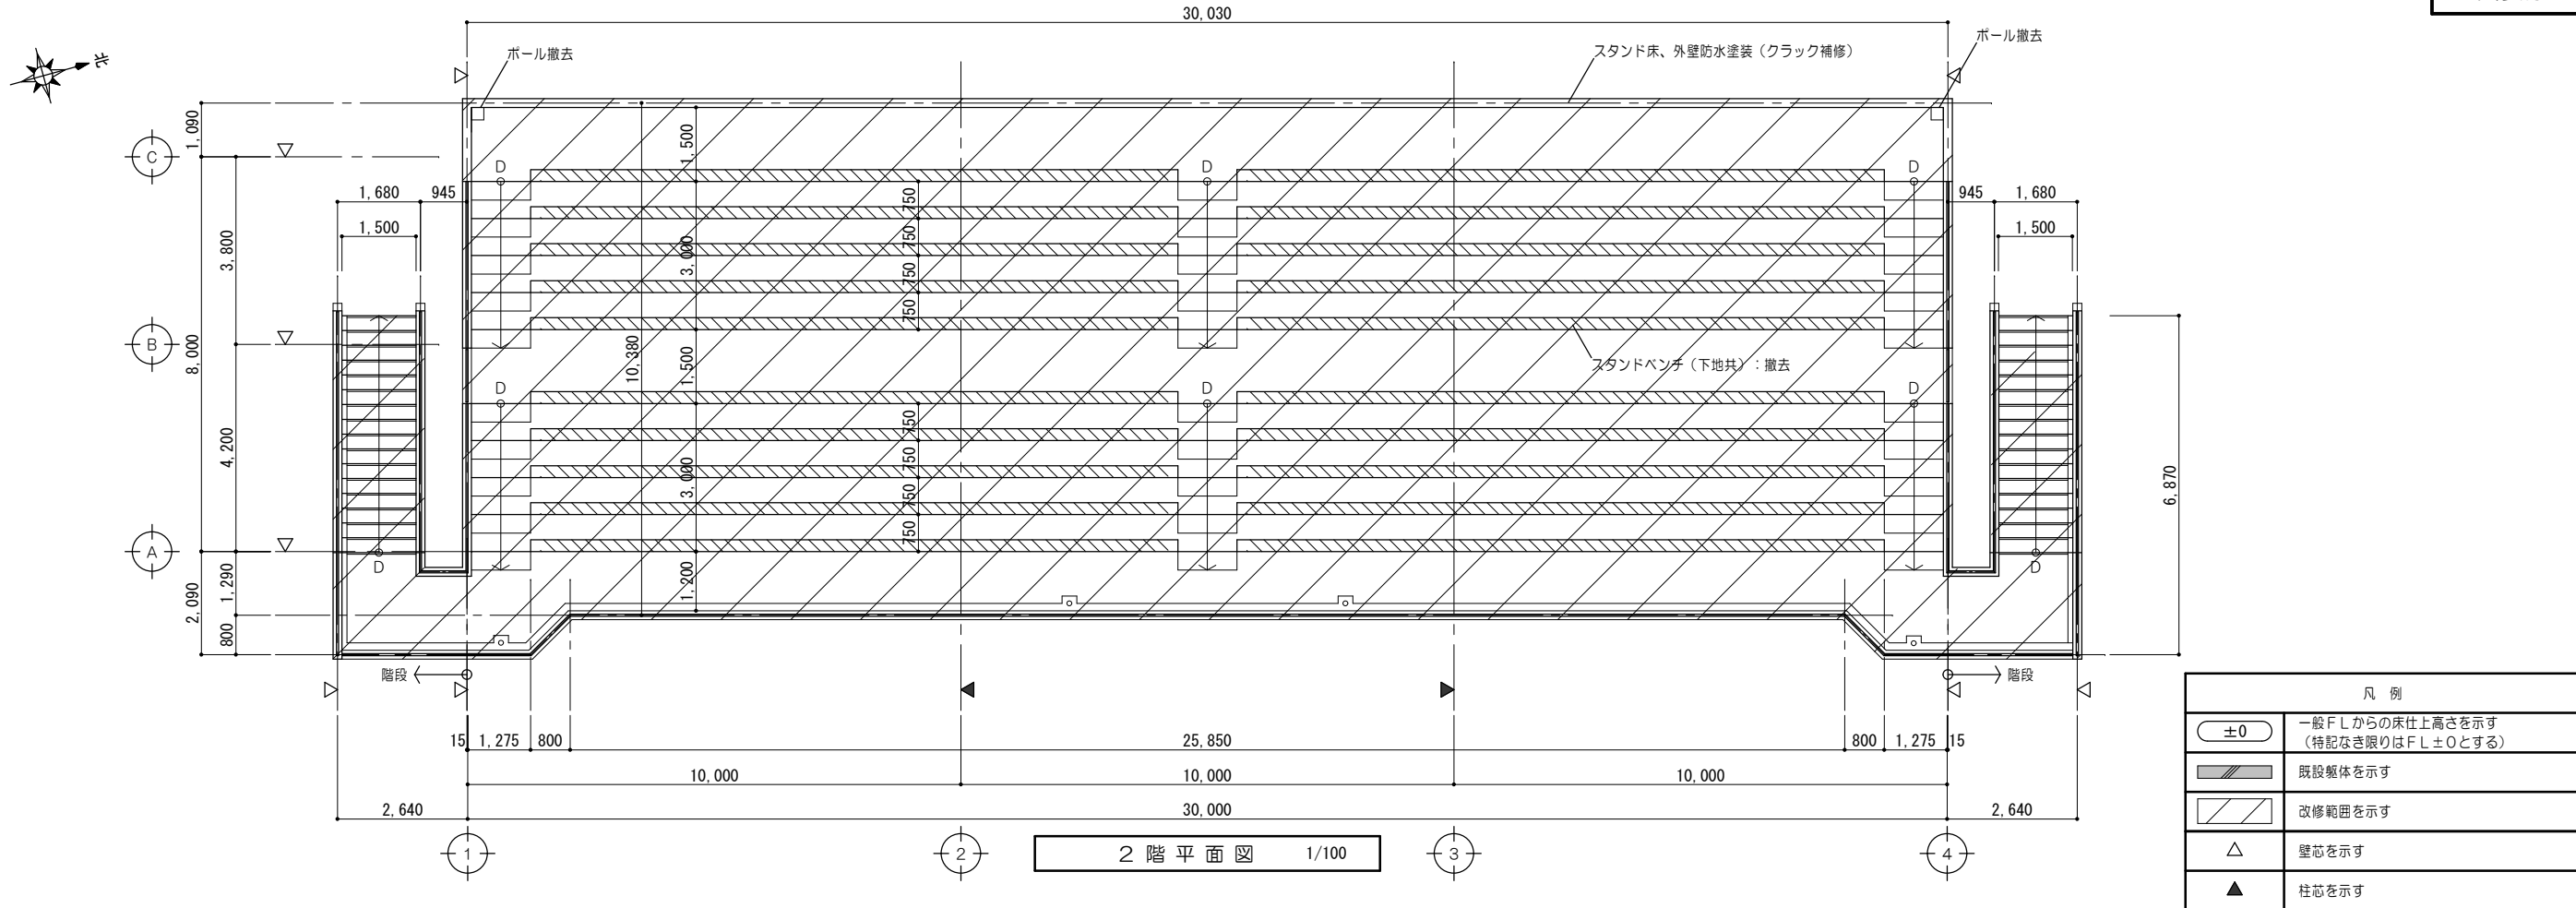

改修後

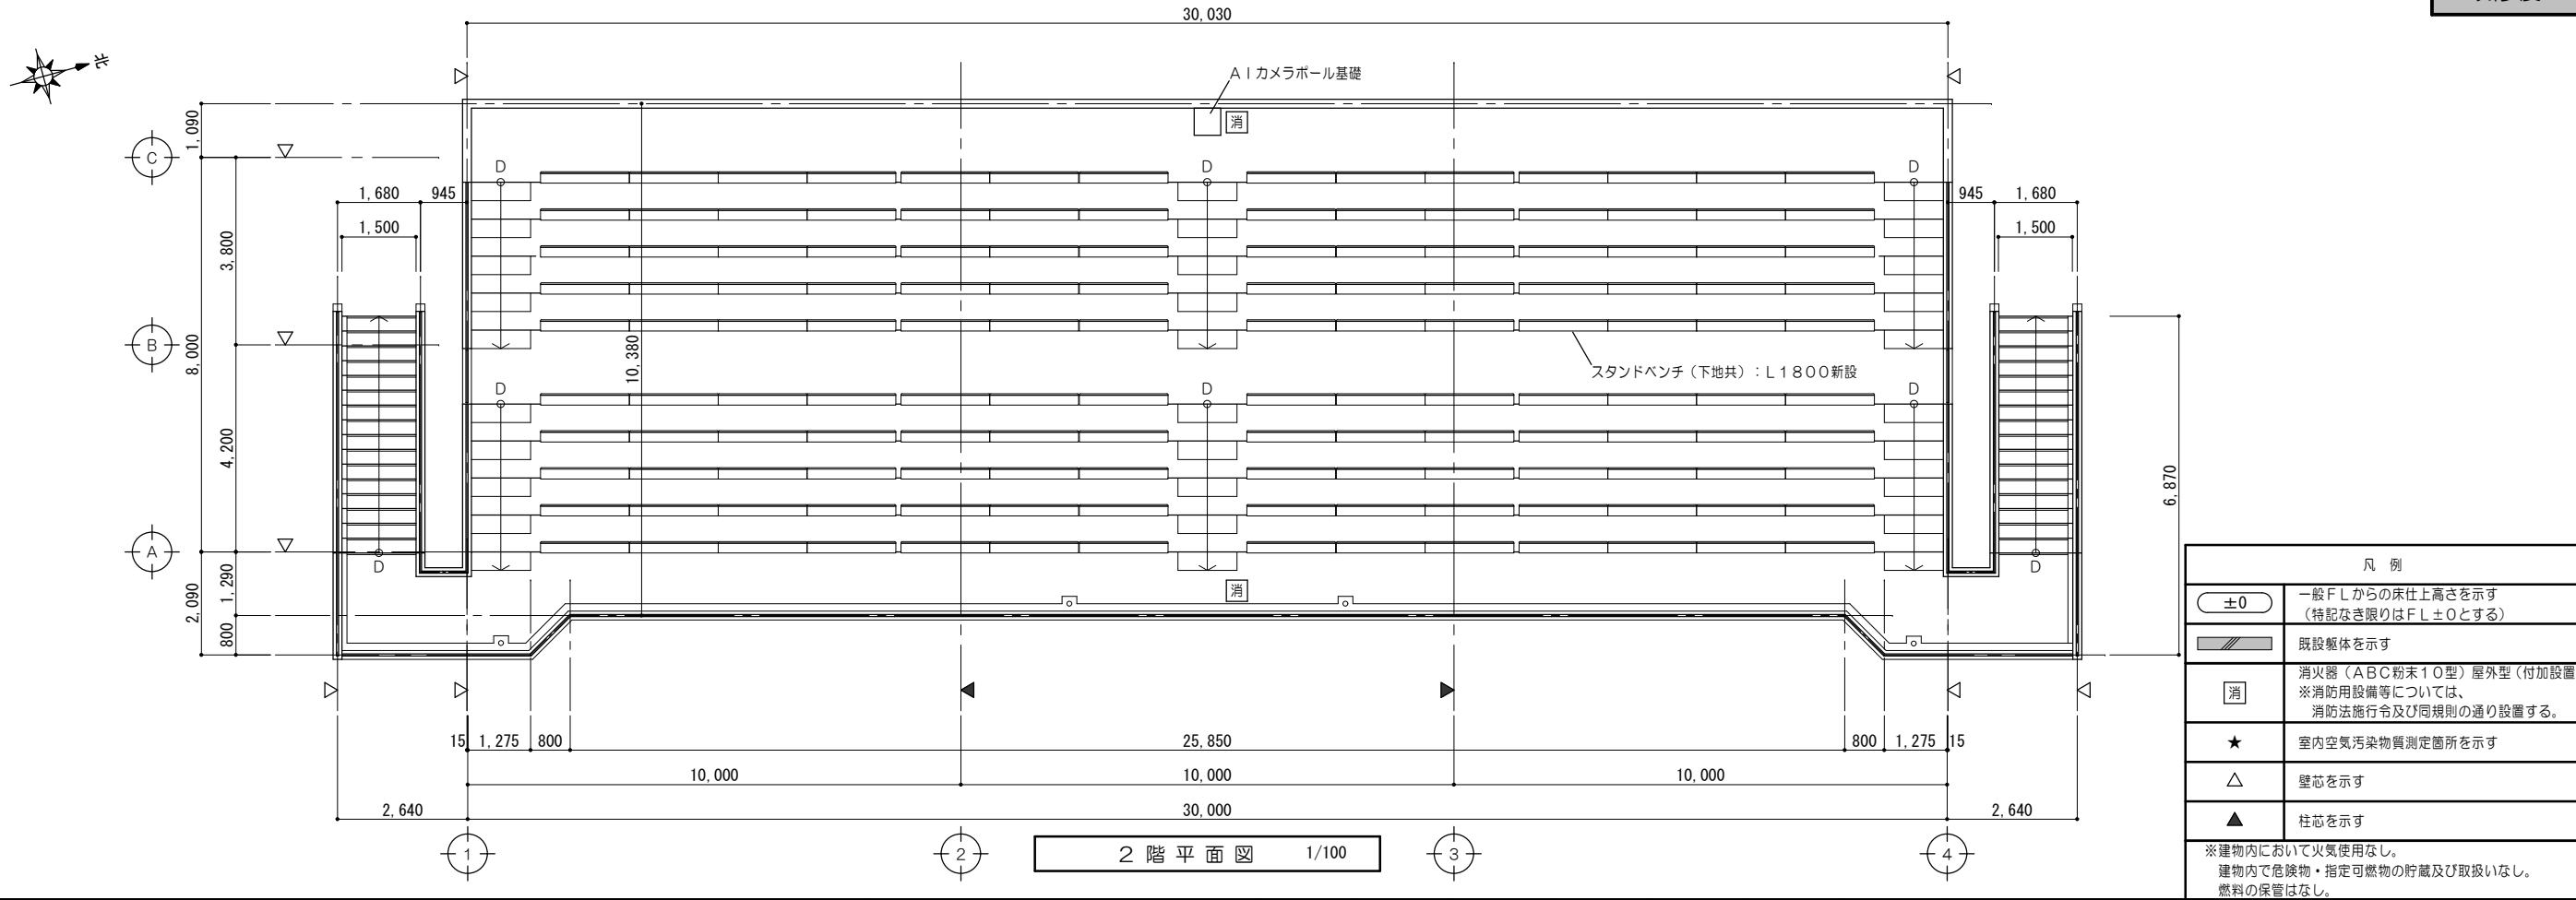

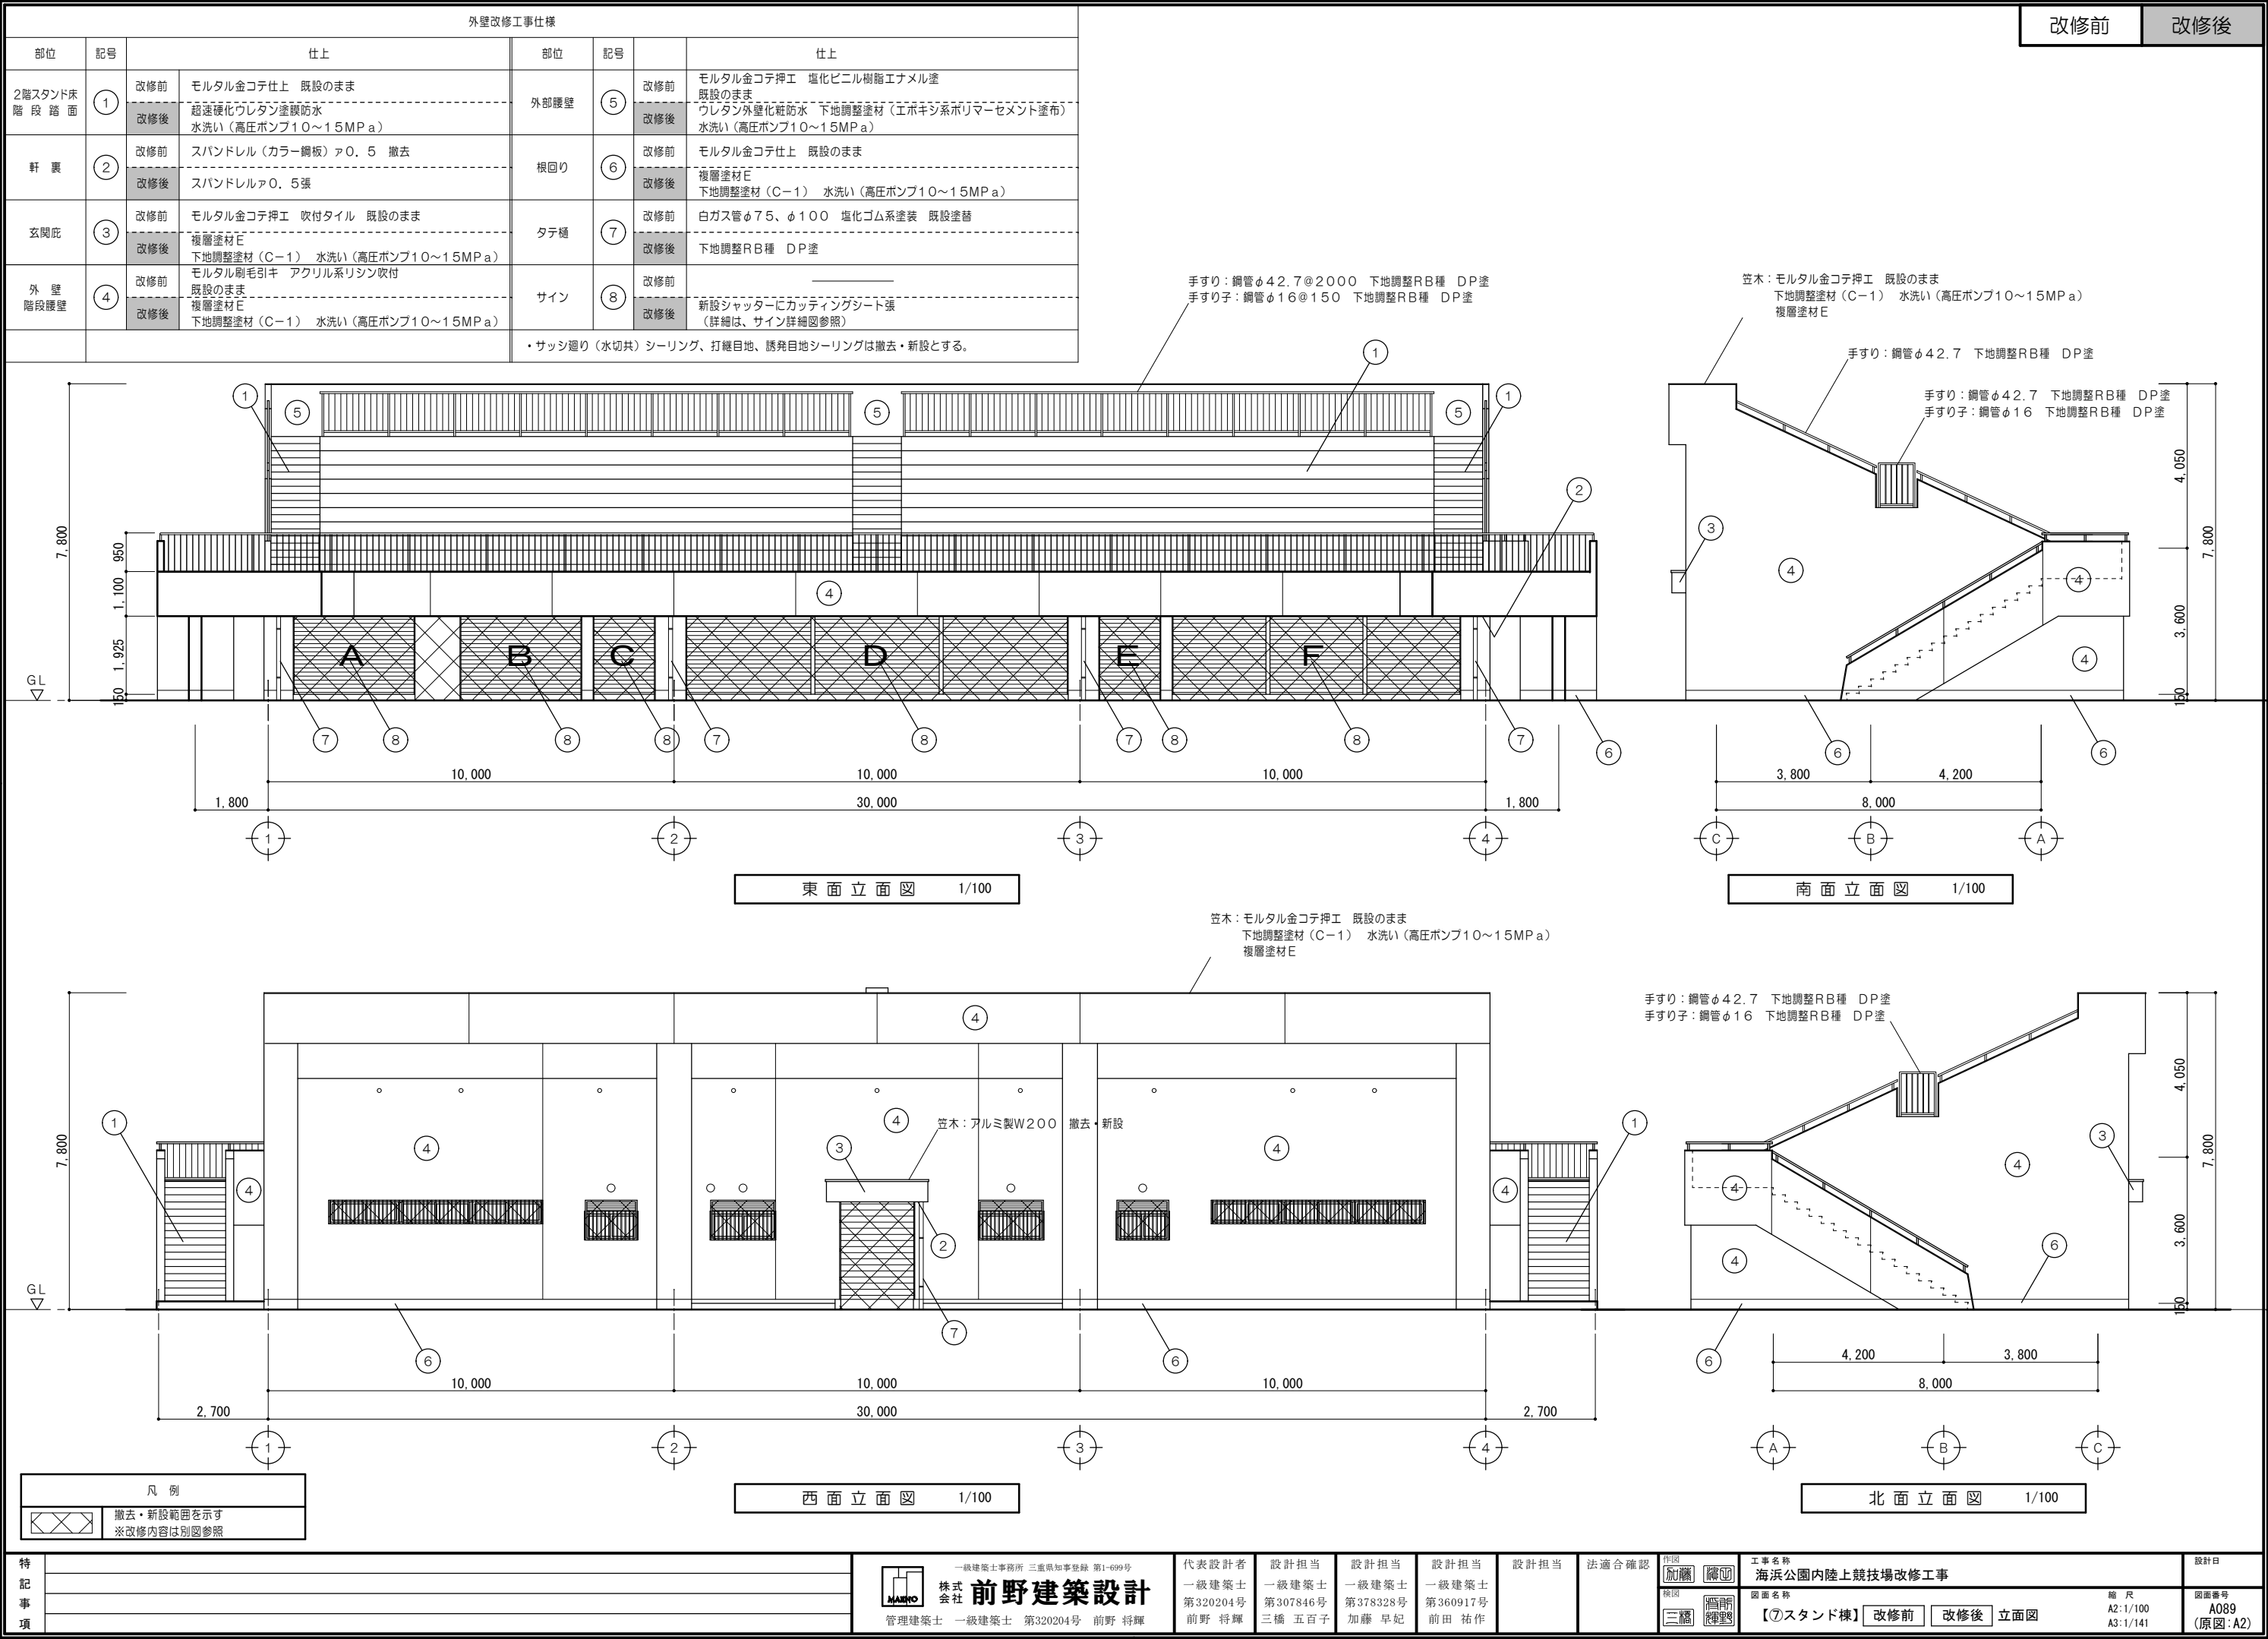


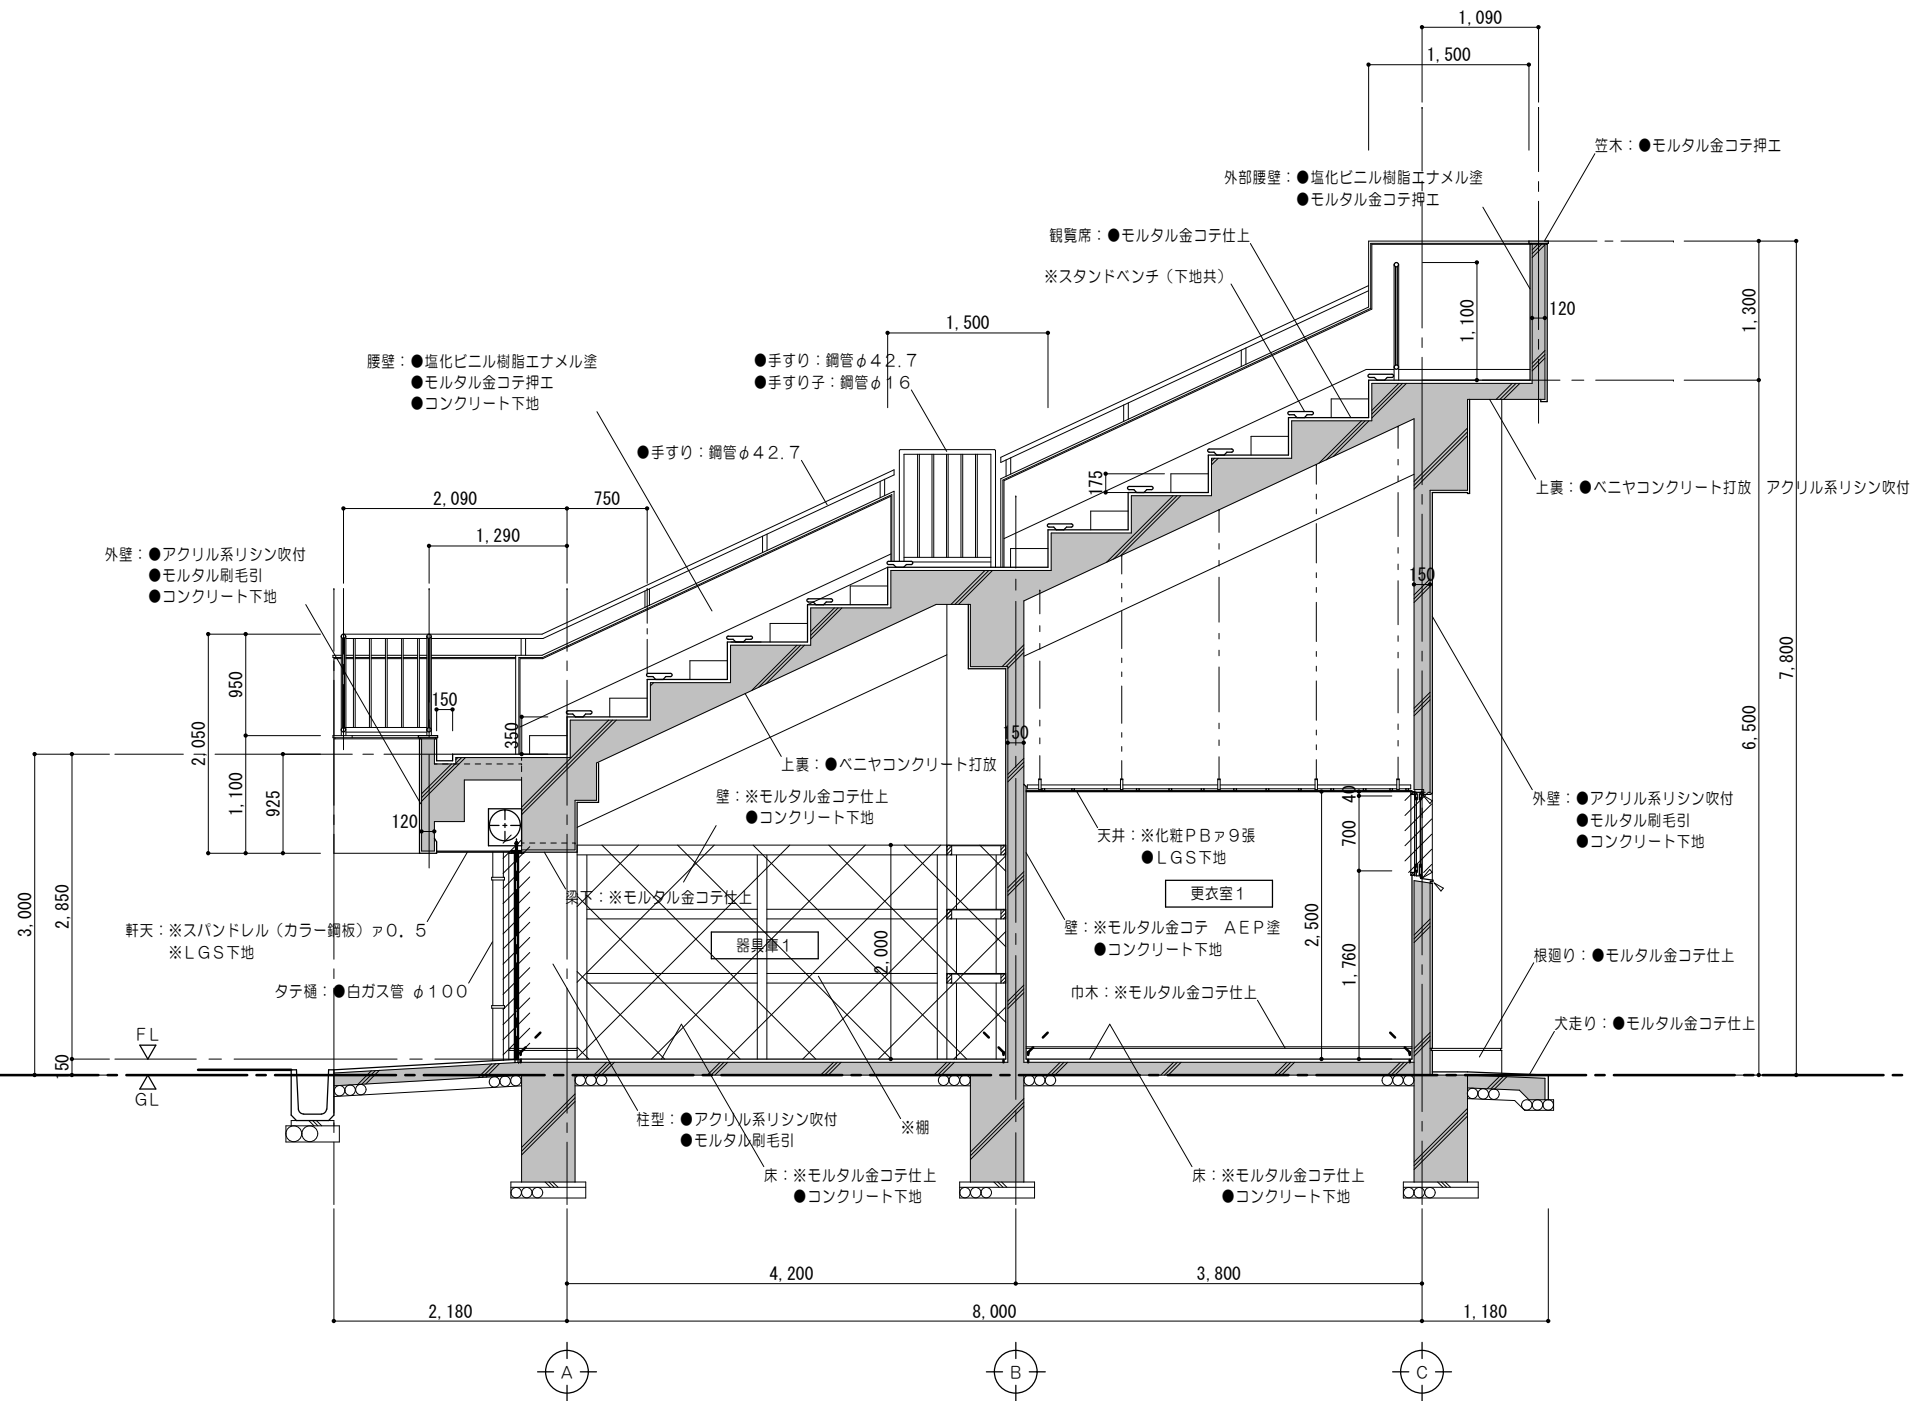

矩 計 図 1/50


凡例 (工事内容)	
	既設のままを示す
	既設解体を示す
	建具撤去を示す
	モルタルカッター切を示す
	解体撤去を示す
	既設のままを示す



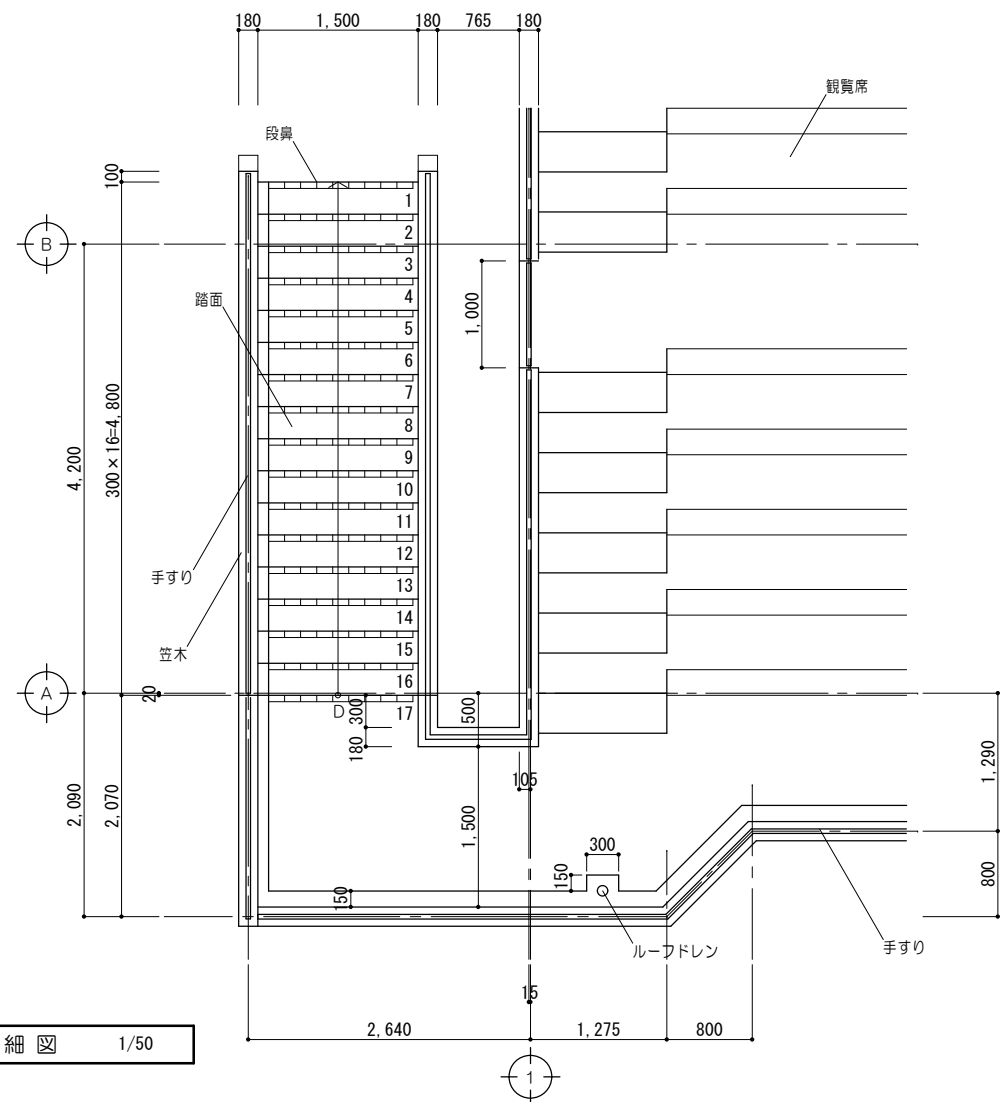


平面詳細図 1/50


階段改修工事仕様					
部位		仕上	部位		仕上
蹴上・路面	改修前	防水モルタル金コテ仕上 既設のまま	ルーフドレン	改修前	铸铁製φ100用 コルタール焼付塗装 撤去
	改修後	超速硬化ウレタン塗膜防水 水洗い(高圧ポンプ10～15MPa)		改修後	改修用二重ドレン: φ100 (タテ型)
段 鼻	改修前	磁器質タイル張 (ノンスリップ) 撤去	外 壁 階段腰壁	改修前	モルタル刷毛引き アクリル系リシン吹付 既設のまま
	改修後	磁器質タイル張 (ノンスリップ)		改修後	複層塗材E 下地調整塗材 (C-1) 水洗い(高圧ポンプ10～15MPa)
手すり	改修前	手すり : 銅管φ42.7 塩化ゴム系塗装 既設塗替	観覧席	改修前	モルタル金コテ仕上 既設のまま
	改修後	手すり子: 銅管φ16 塩化ゴム系塗装 既設塗替		改修後	超速硬化ウレタン塗膜防水 水洗い(高圧ポンプ10～15MPa)
	改修後	手すり子: 下地調整RB種 DP塗			
笠 木	改修前	防水モルタル金コテ押工 既設のまま	階段手すり壁 (内部)	改修前	モルタル金コテ押工 塩化ビニル樹脂エナメル塗 既設のまま
	改修後	複層塗材E 下地調整塗材 (C-1) 水洗い(高圧ポンプ10～15MPa)		改修後	複層塗材E 下地調整塗材 (C-1) 水洗い(高圧ポンプ10～15MPa)
上 裏	改修前	コンクリート打放補修の上 アクリルリシン吹付 既設のまま	※	解体撤去を示す	
	改修後	外装薄塗材E 下地調整塗材 (C-1) (膨れ部モルタル補修)	●	既設のままを示す	

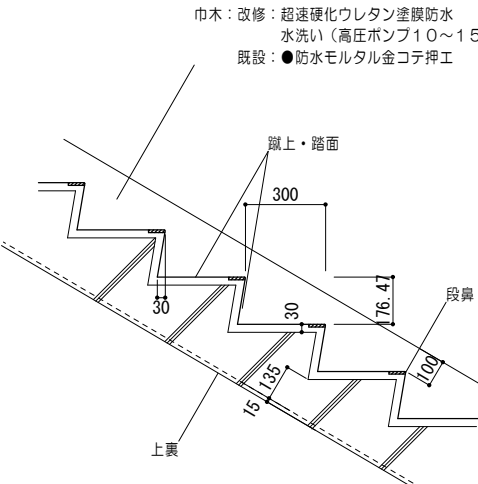


A 詳細図 1/20

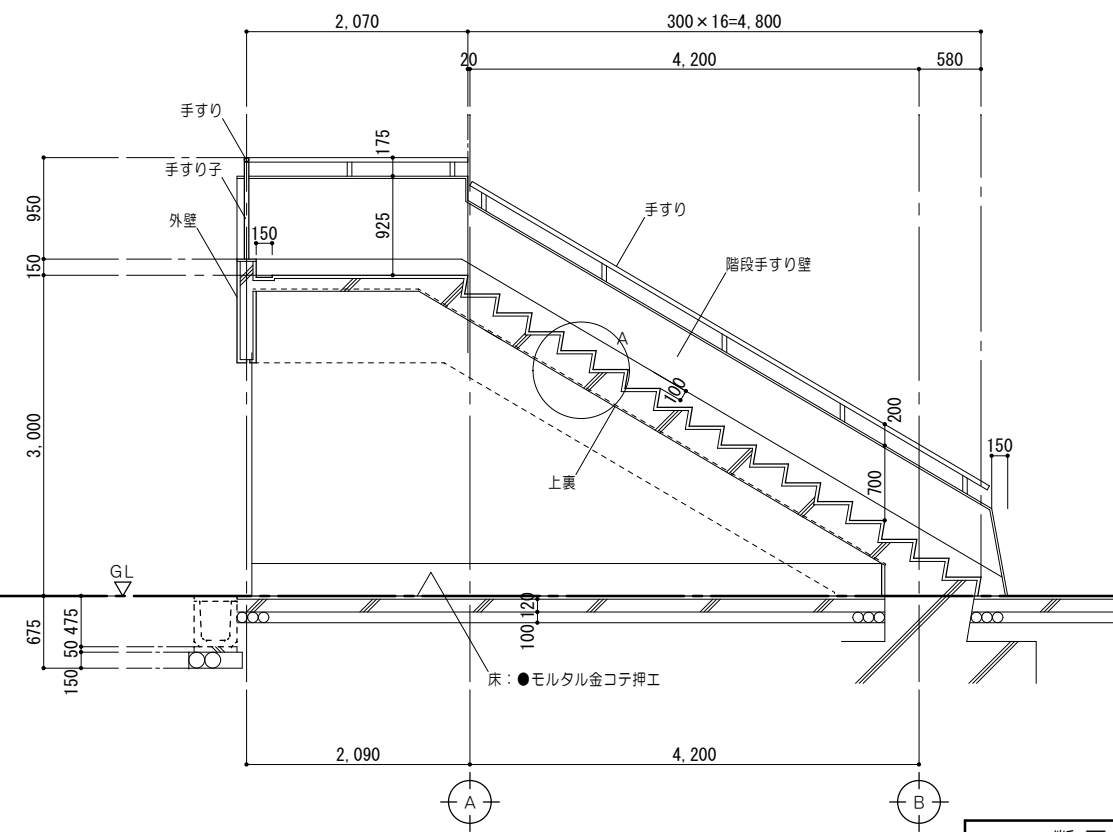

断面詳細図 1/50

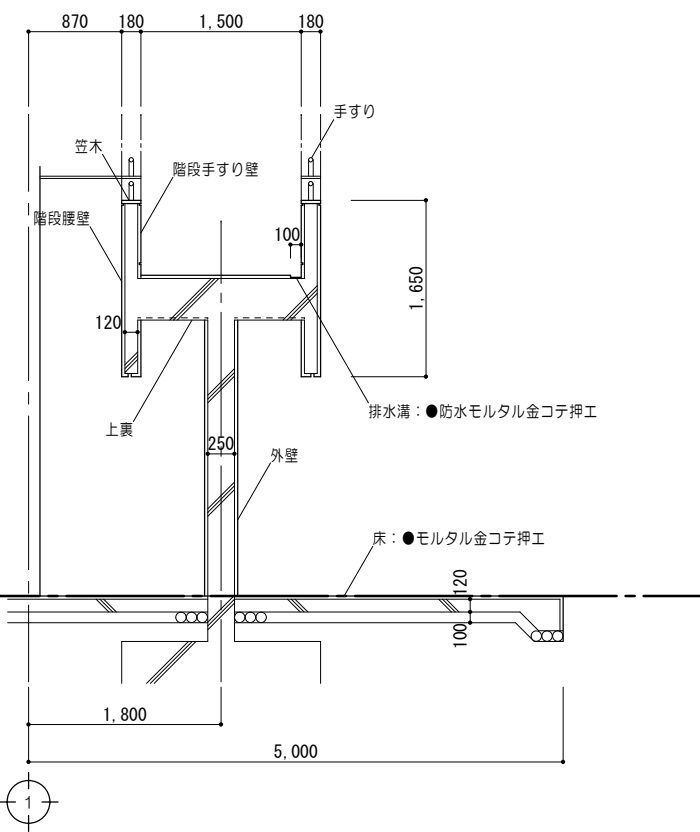

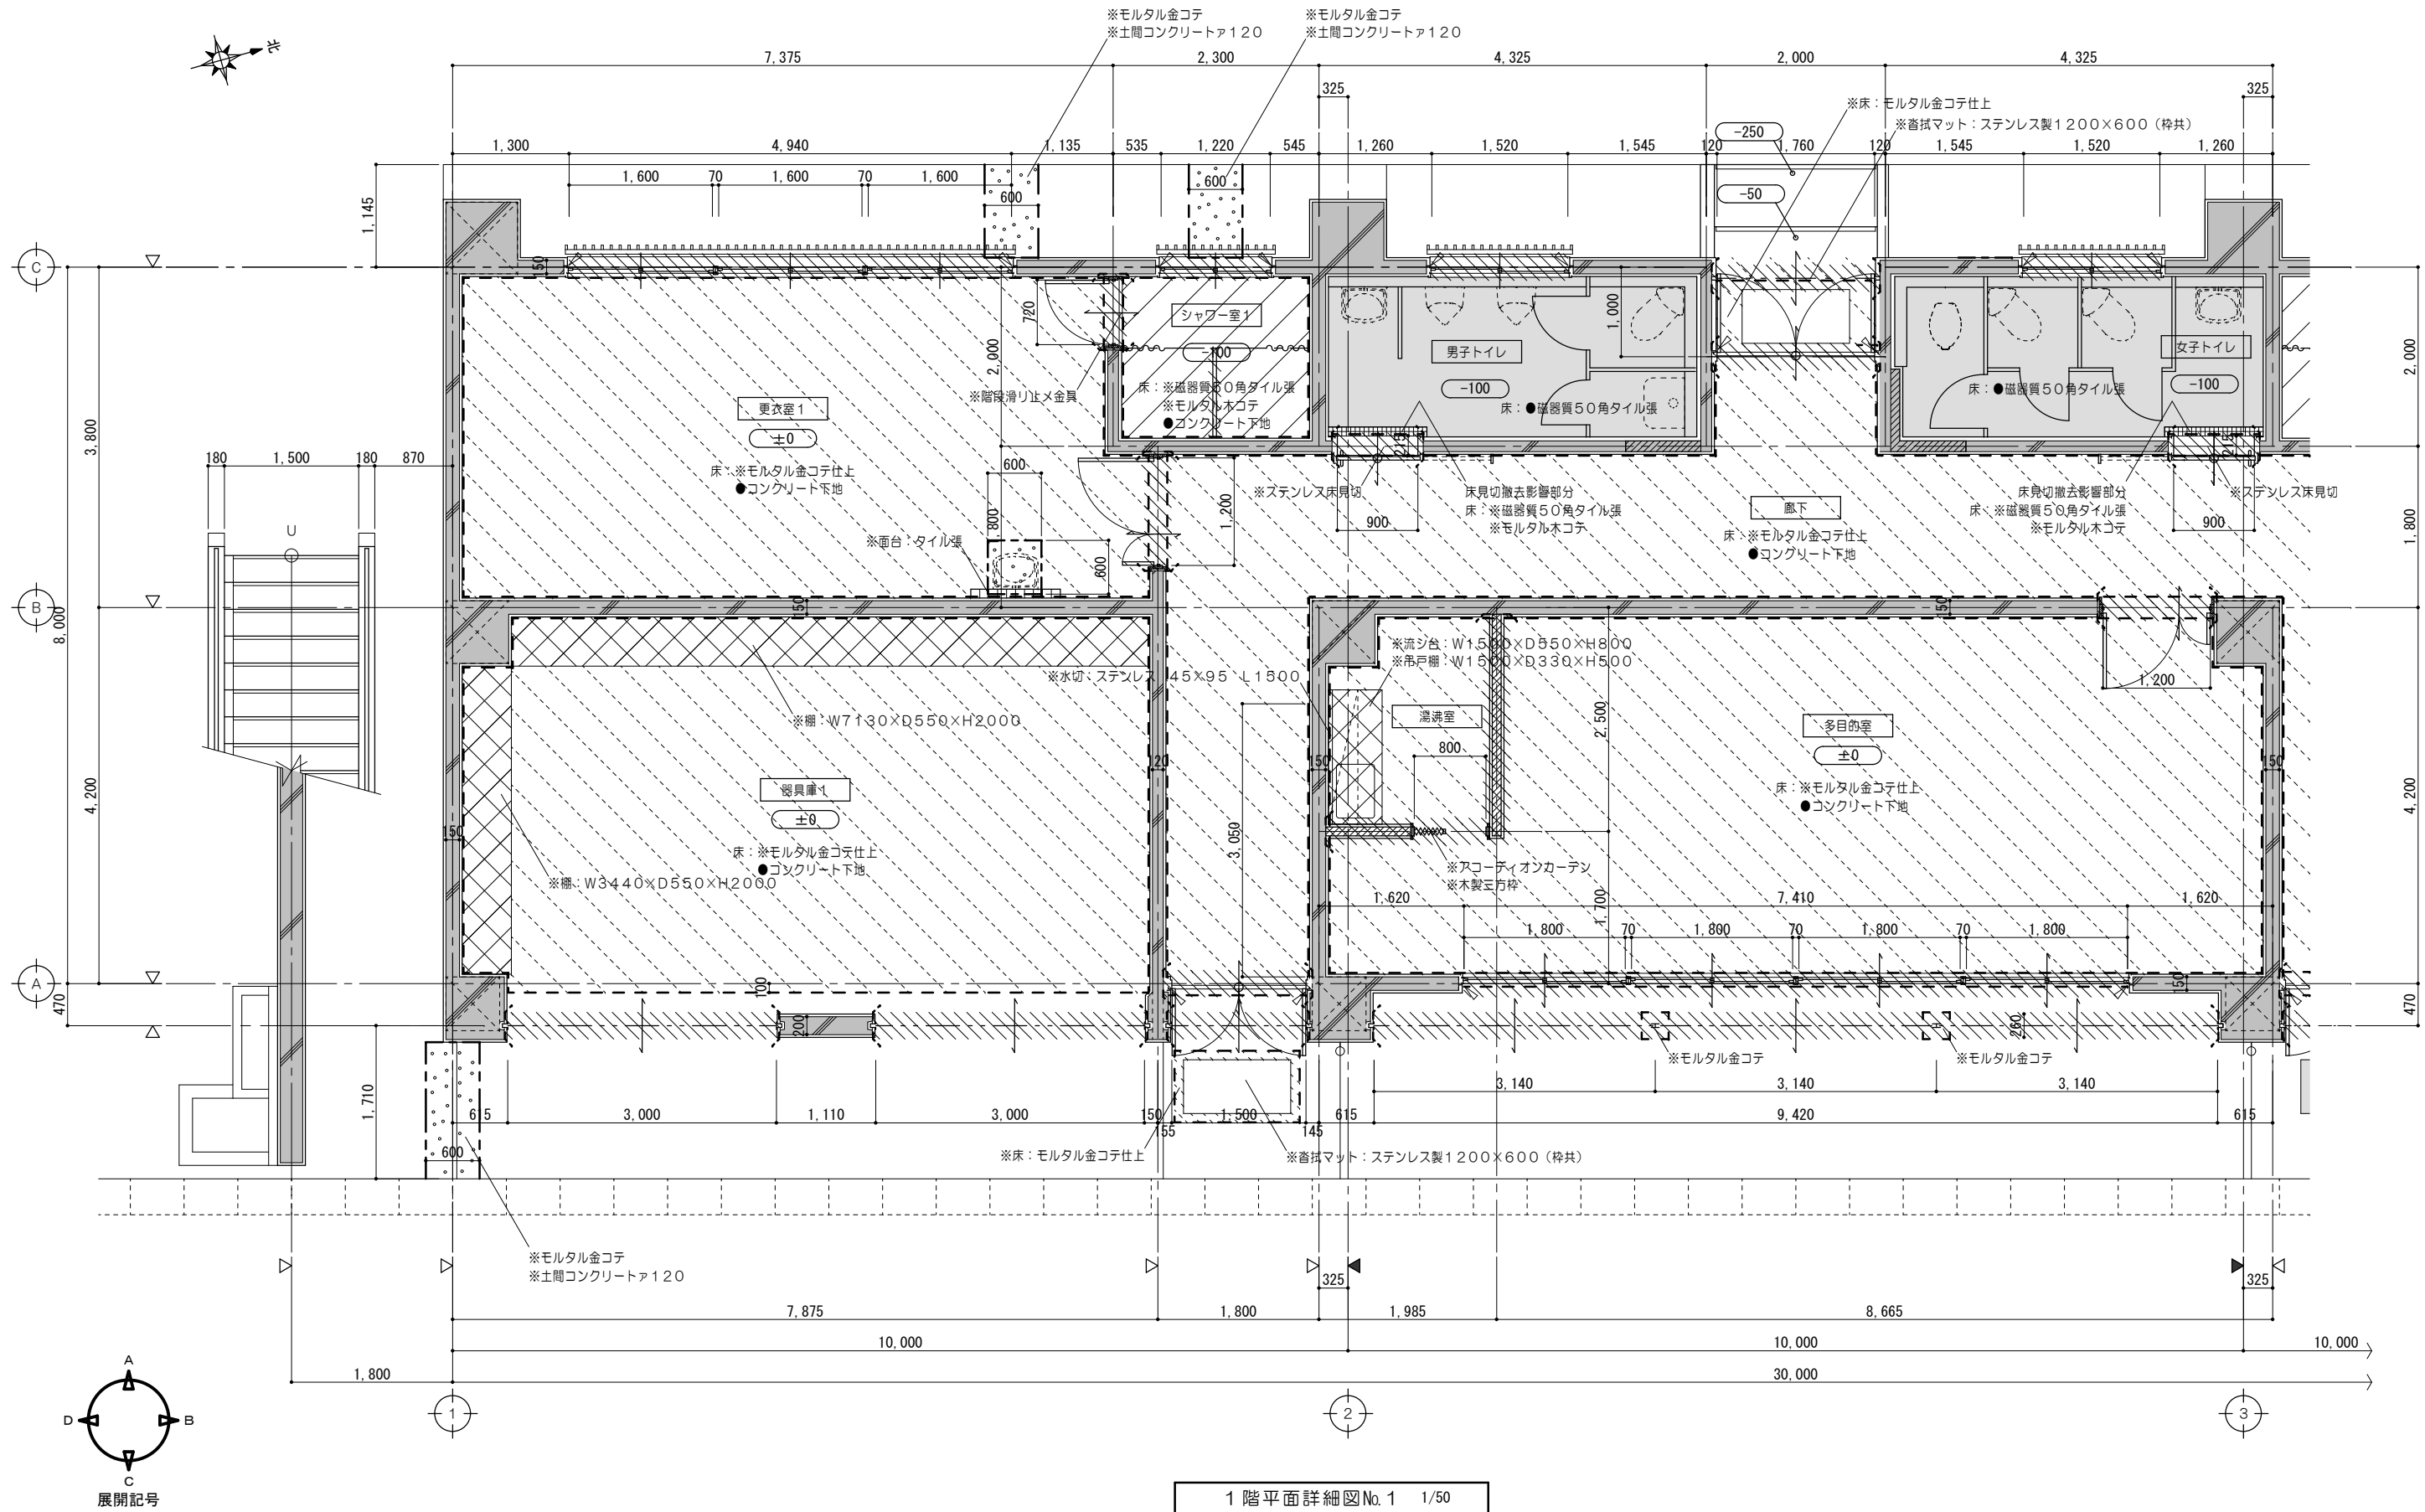
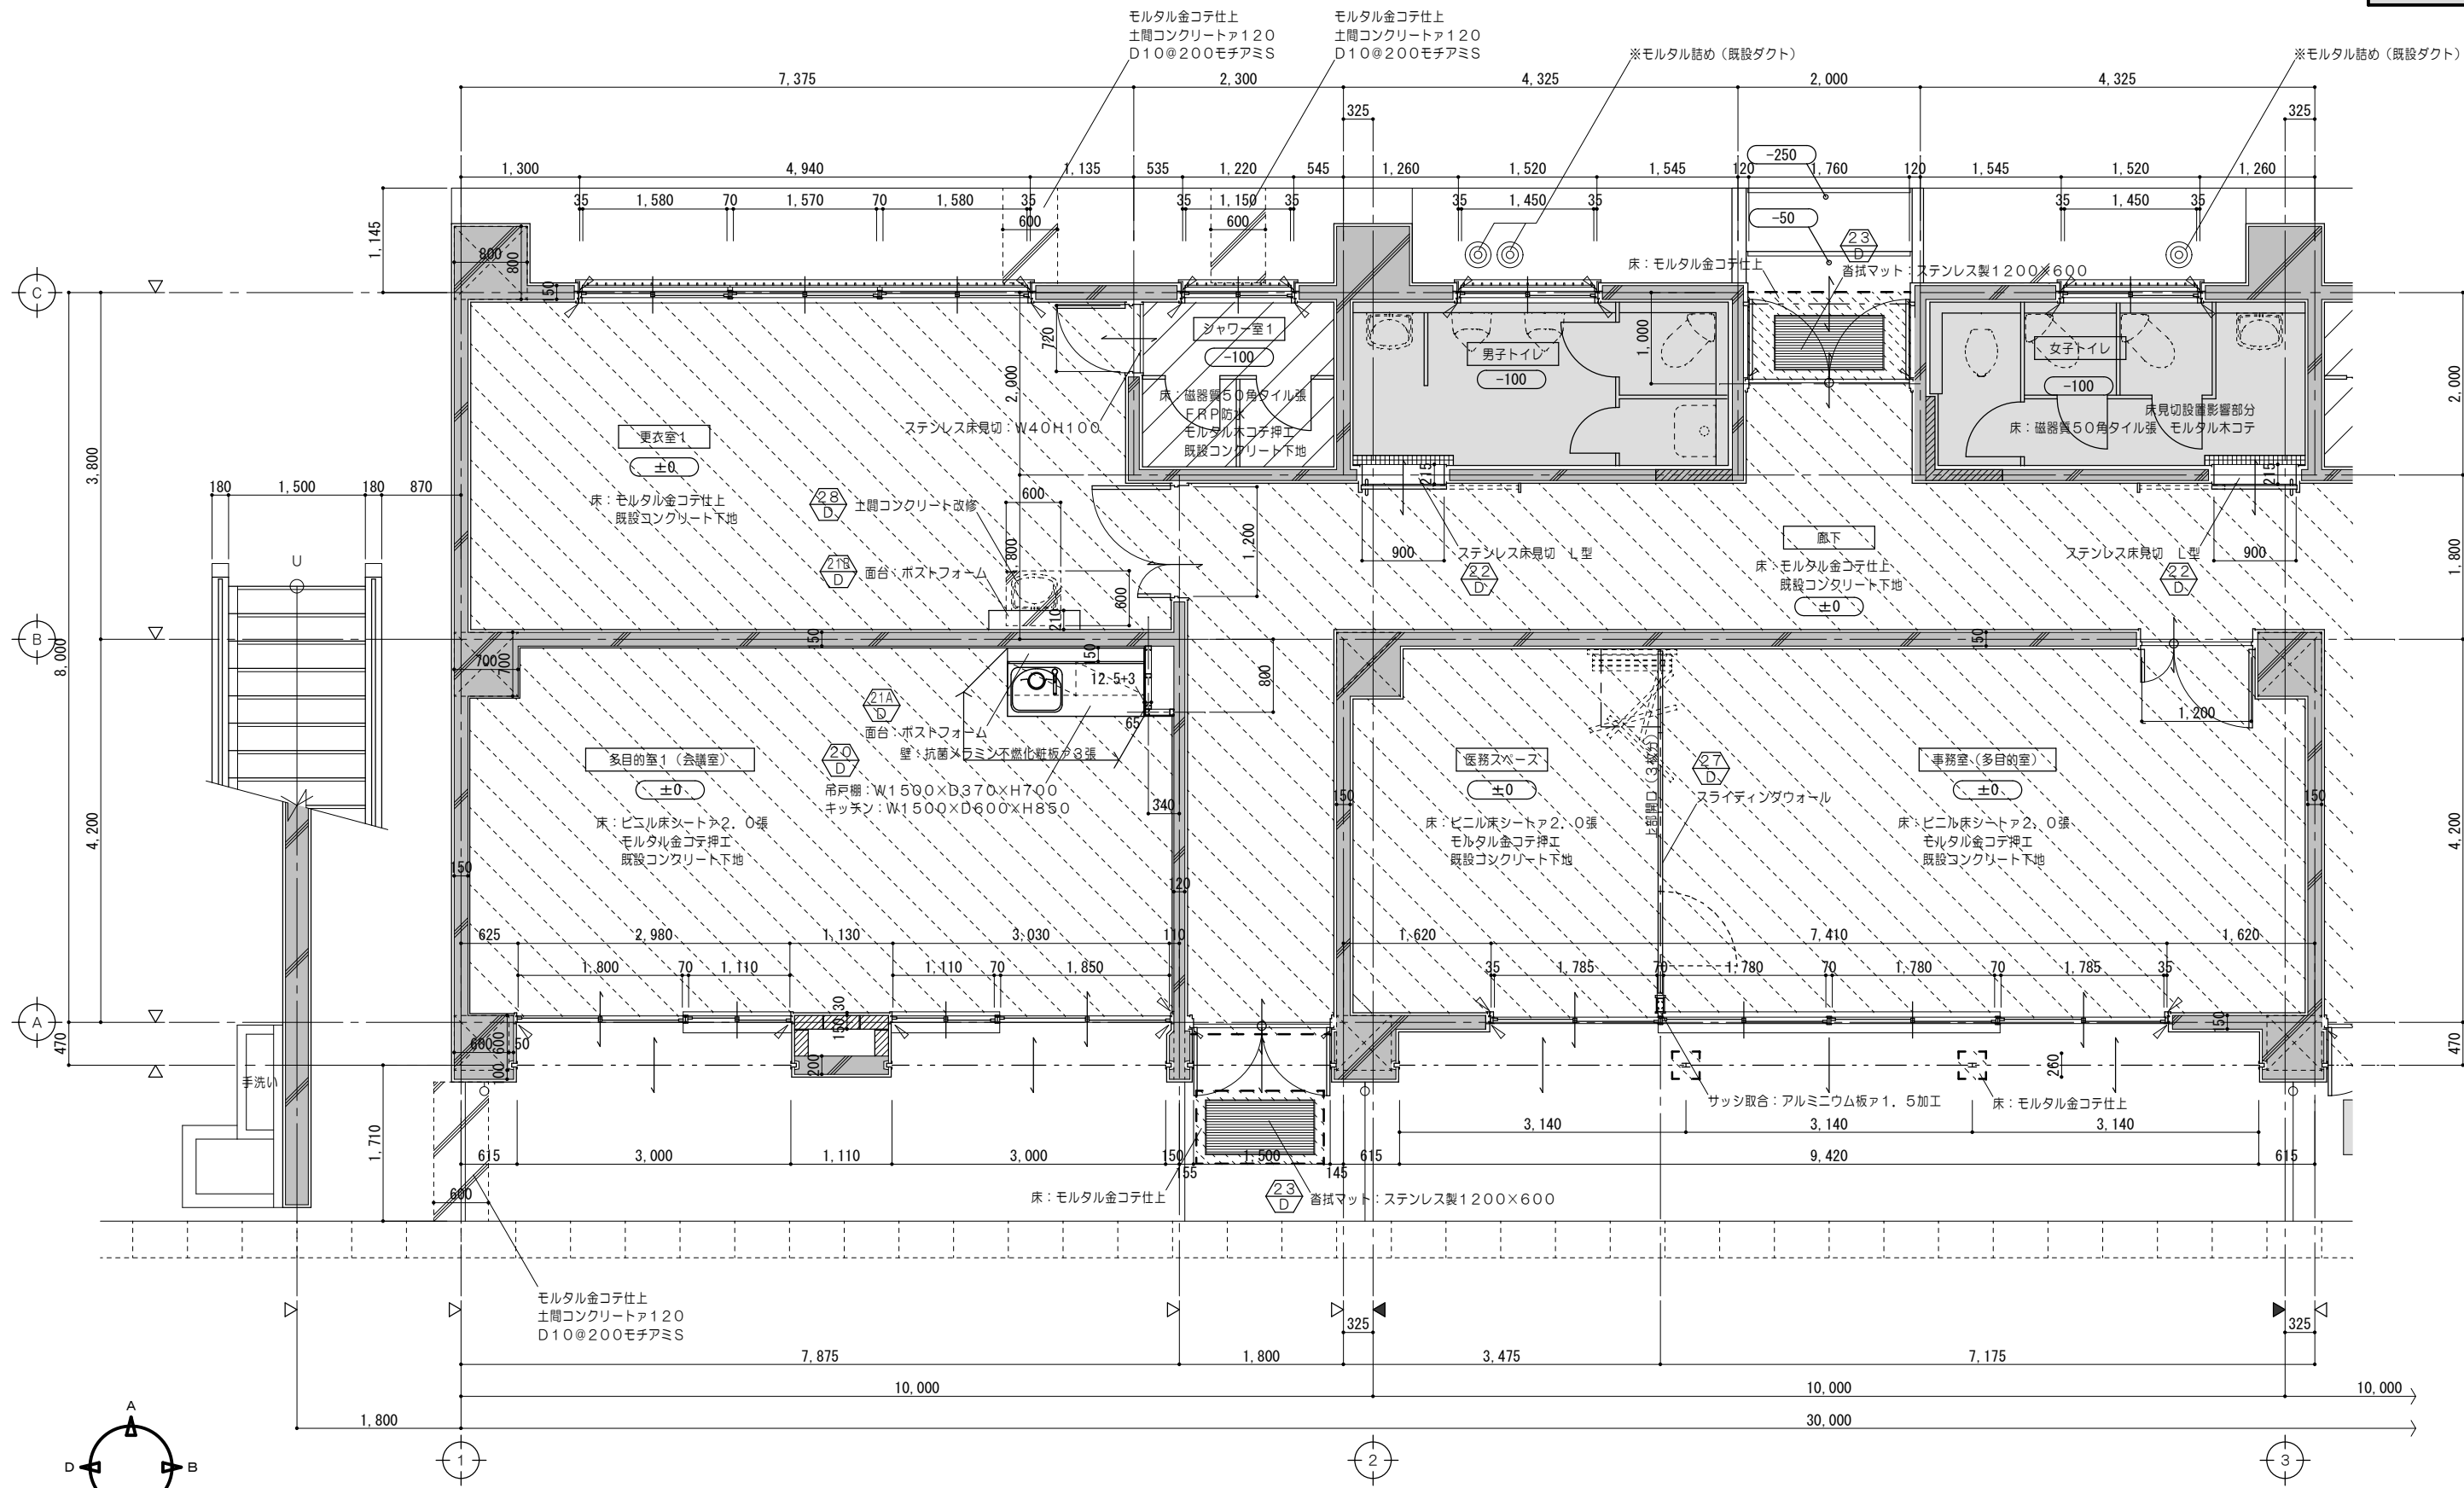


1 階平面詳細図No. 1 1/50


凡例 (工事内容)

	既設のまます		コンクリートブロック撤去を示す (建具共)		仕上材撤去範囲を示す		コンクリート・ 仕上・下地共撤去範囲を示す		コンクリートカッター切を示す		シーリング撤去を示す	※	解体撤去を示す
	既設躯体を示す		建具撤去を示す		仕上・下地共撤去範囲を示す		家具撤去を示す		モルタルカッター切を示す	±0	一般F.L.からの床仕上高さを示す (特記なき限りはF.L.±0とする)	●	既設のまます



特 記 事 項	一級建築士事務所 三重県知事登録 第1-699号				 株式会社 <b>前野建築設計</b> 管理建築士 一級建築士 第320204号 前野 将輝	代表設計者	設計担当	設計担当	設計担当	設計担当	法適合確認	作図	工事名称	設計日	
						一級建築士 第320204号 前野 将輝	一級建築士 第307846号 三橋 五百子	一級建築士 第378328号 加藤 早紀	一級建築士 第360917号 前田 祐作			 	海浜公園内陸上競技場改修工事		
												縮 尺 A2: 1/50 A3: 1/71	図面番号 A093 (原図: A2)		
											 	図面名称	【⑦スタンド棟】改修前 1階平面詳細図No. 1		



1 階平面詳細図No. 1 1/50


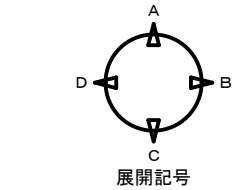


凡例（工事内容）																
	既設のまます		コンクリートブロック新設を示す		仕上材新設範囲を示す		コンクリート・仕上・下地共新設範囲を示す		シーリング新設を示す		既設のまます		各部詳細図番号を示す			
	既設躯体を示す				仕上・下地共新設範囲を示す				一般F.L.からの床仕上高さを示す （特記なき限りはF.L.±0とする）		ステンレス香摺 W40 H.L仕上を示す		家具詳細図番号を示す			
特 記 事 項						<div>一級建築士事務所 三重県知事登録 第1-699号 株式会社 <b>前野建築設計</b> 管理建築士 一級建築士 第320204号 前野 将輝</div>		代表設計者 一級建築士 第307846号 前野 将輝	設計担当 一級建築士 第378328号 三橋 五百子	設計担当 一級建築士 第378328号 加藤 早紀	設計担当 一級建築士 第360917号 前田 祐作	設計担当	法適合確認	作図 	工事名称 海浜公園内陸上競技場改修工事	設計日
														縮 尺 A2: 1/50 A3: 1/71	図面番号 A094 （原図: A2）	
														監図 	図面名称 【7スタンド棟】改修後 1 階平面詳細図No. 1	

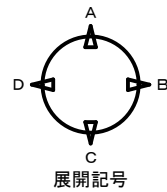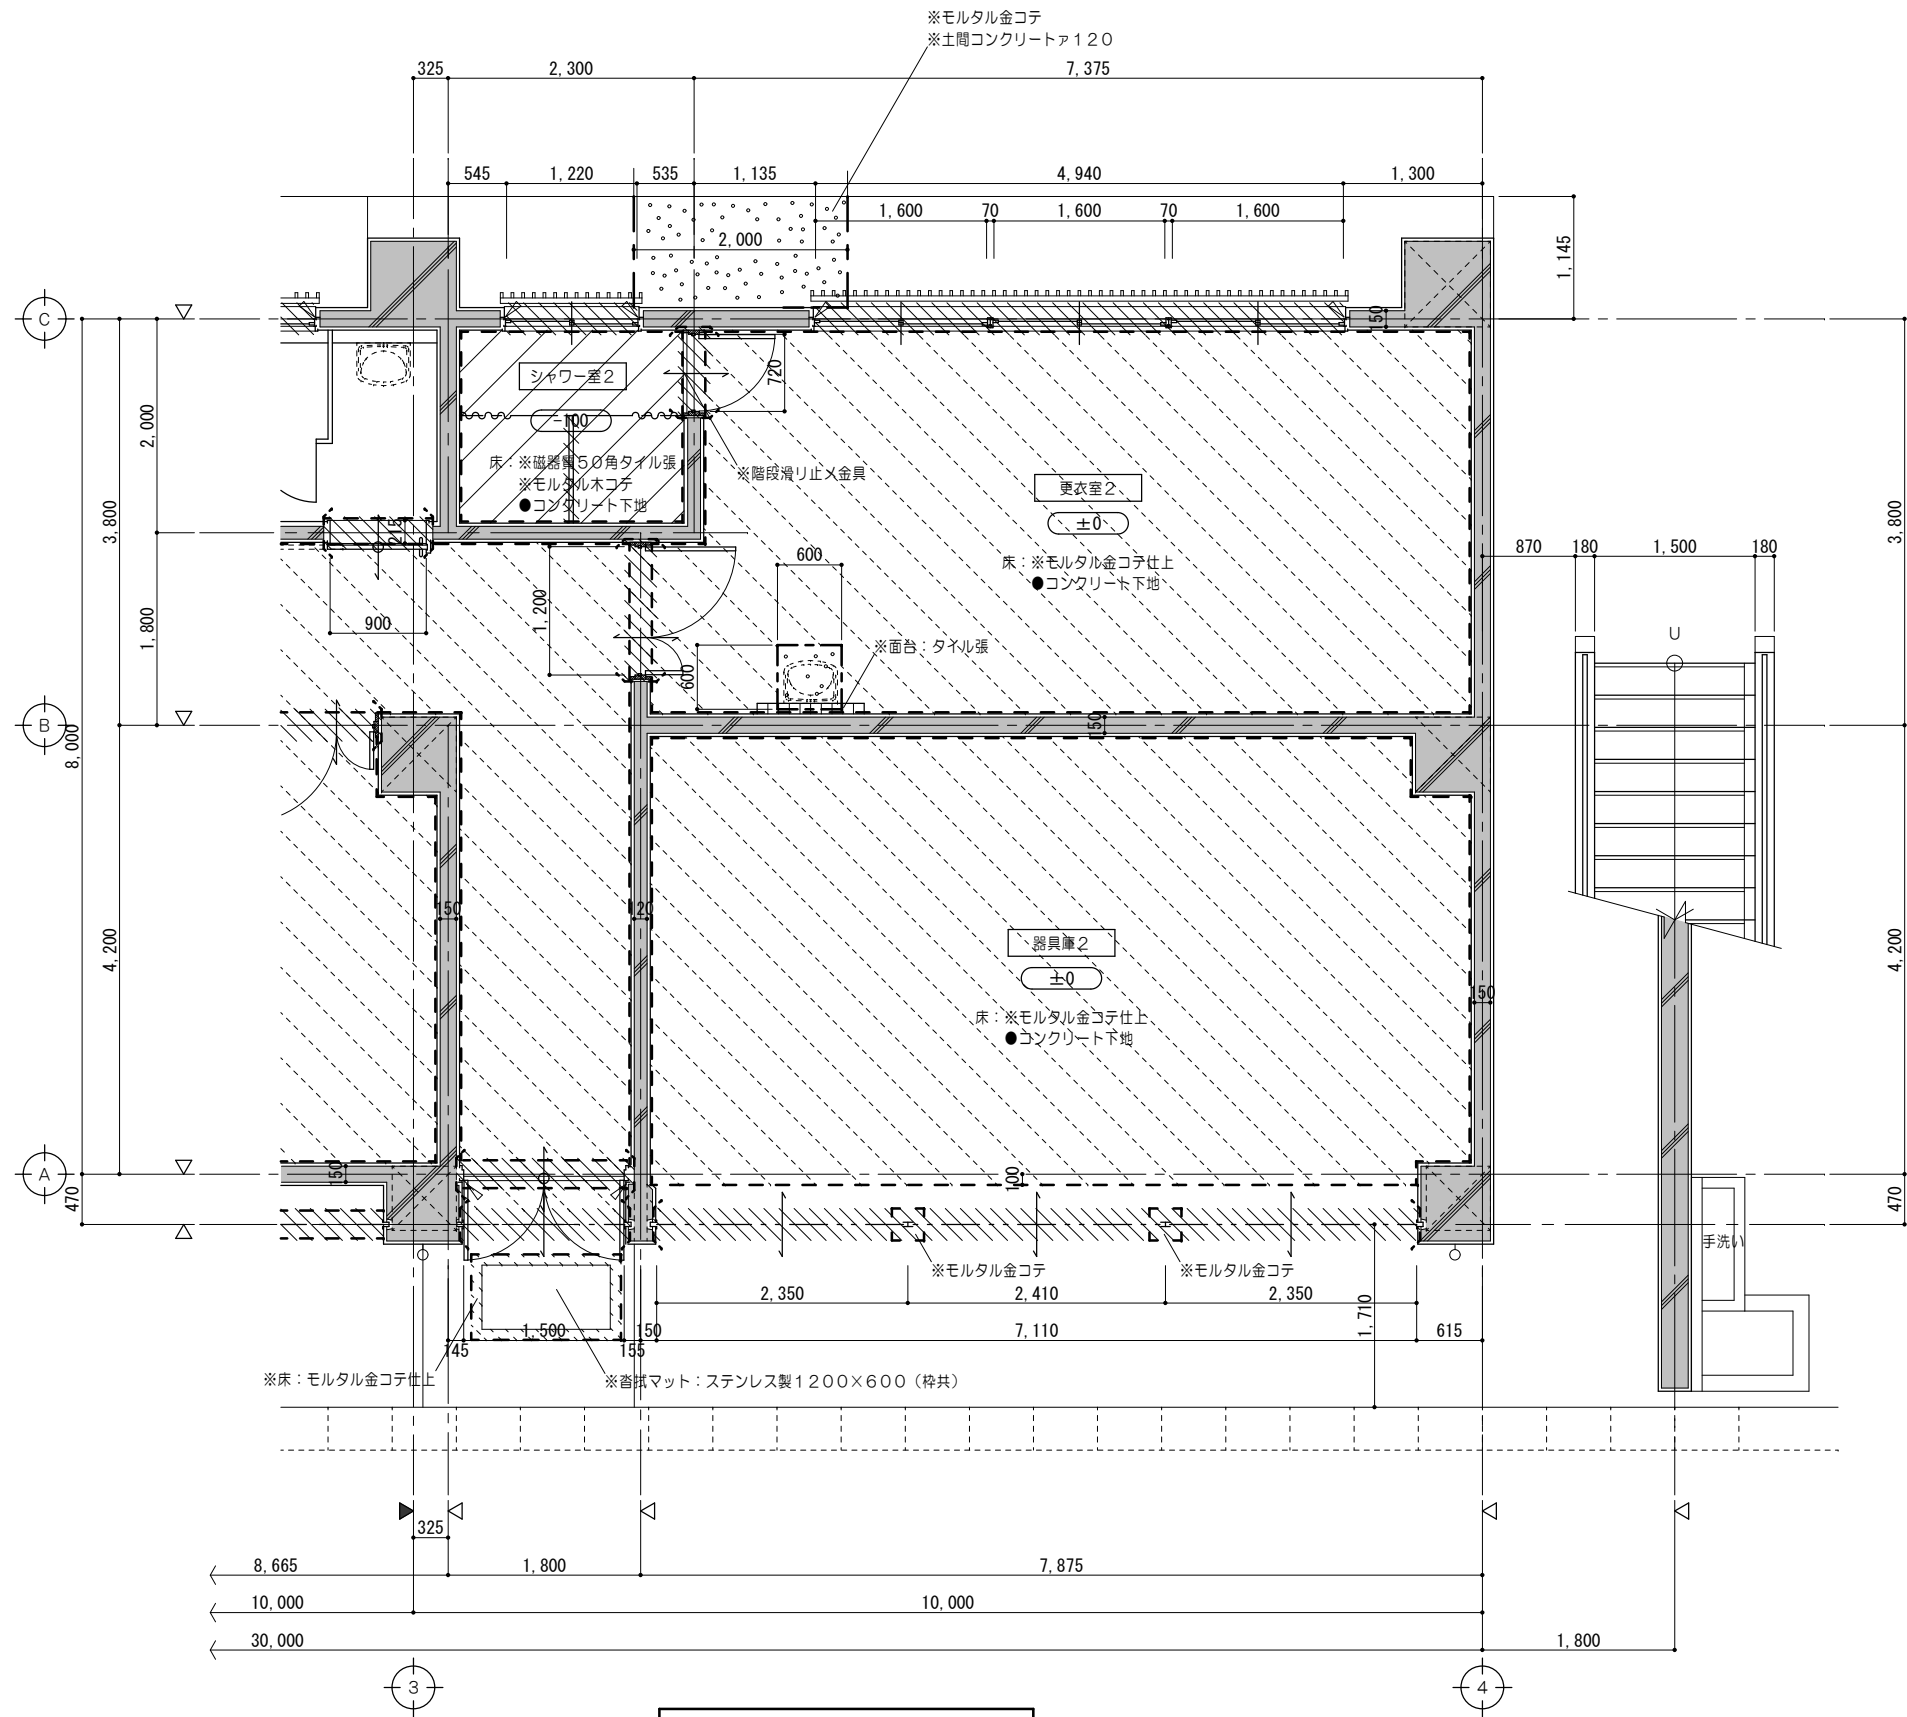


1 階平面詳細図No. 2 1/50


凡例（工事内容）																				
	既設のままを示す		コンクリートブロック撤去を示す (建具共)		仕上材撤去範囲を示す		コンクリート・ 仕上・下地共撤去範囲を示す		コンクリートカッター切を示す		シーリング撤去を示す	※	解体撤去を示す							
	既設躯体を示す		建具撤去を示す		仕上・下地共撤去範囲を示す		家具撤去を示す		モルタルカッター切を示す		一般F.L.からの床仕上高さを示す (特記なき限りはF.L.±0とする)	●	既設のままを示す							
特 記 事 項						<div>一級建築士事務所 三重県知事登録 第1-699号</div> <div>株式会社 前野建築設計</div> <div>管理建築士 一級建築士 第320204号 前野 将輝</div>	代表設計者 一級建築士 第307846号 前野 将輝	設計担当 一級建築士 第307846号 三橋 五百子	設計担当 一級建築士 第378328号 加藤 早妃	設計担当 一級建築士 第360917号 前田 祐作	設計担当	法適合確認	作図  校図  三橋 五百子	工事名称	設計日					
	海浜公園内陸上競技場改修工事																			
	図面名称																			
	縮 尺																			
											【7のスタンド棟】改修前 1 階平面詳細図No. 2	A2:1/50 A3:1/71	図面番号 A095 (原図:A2)							

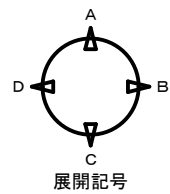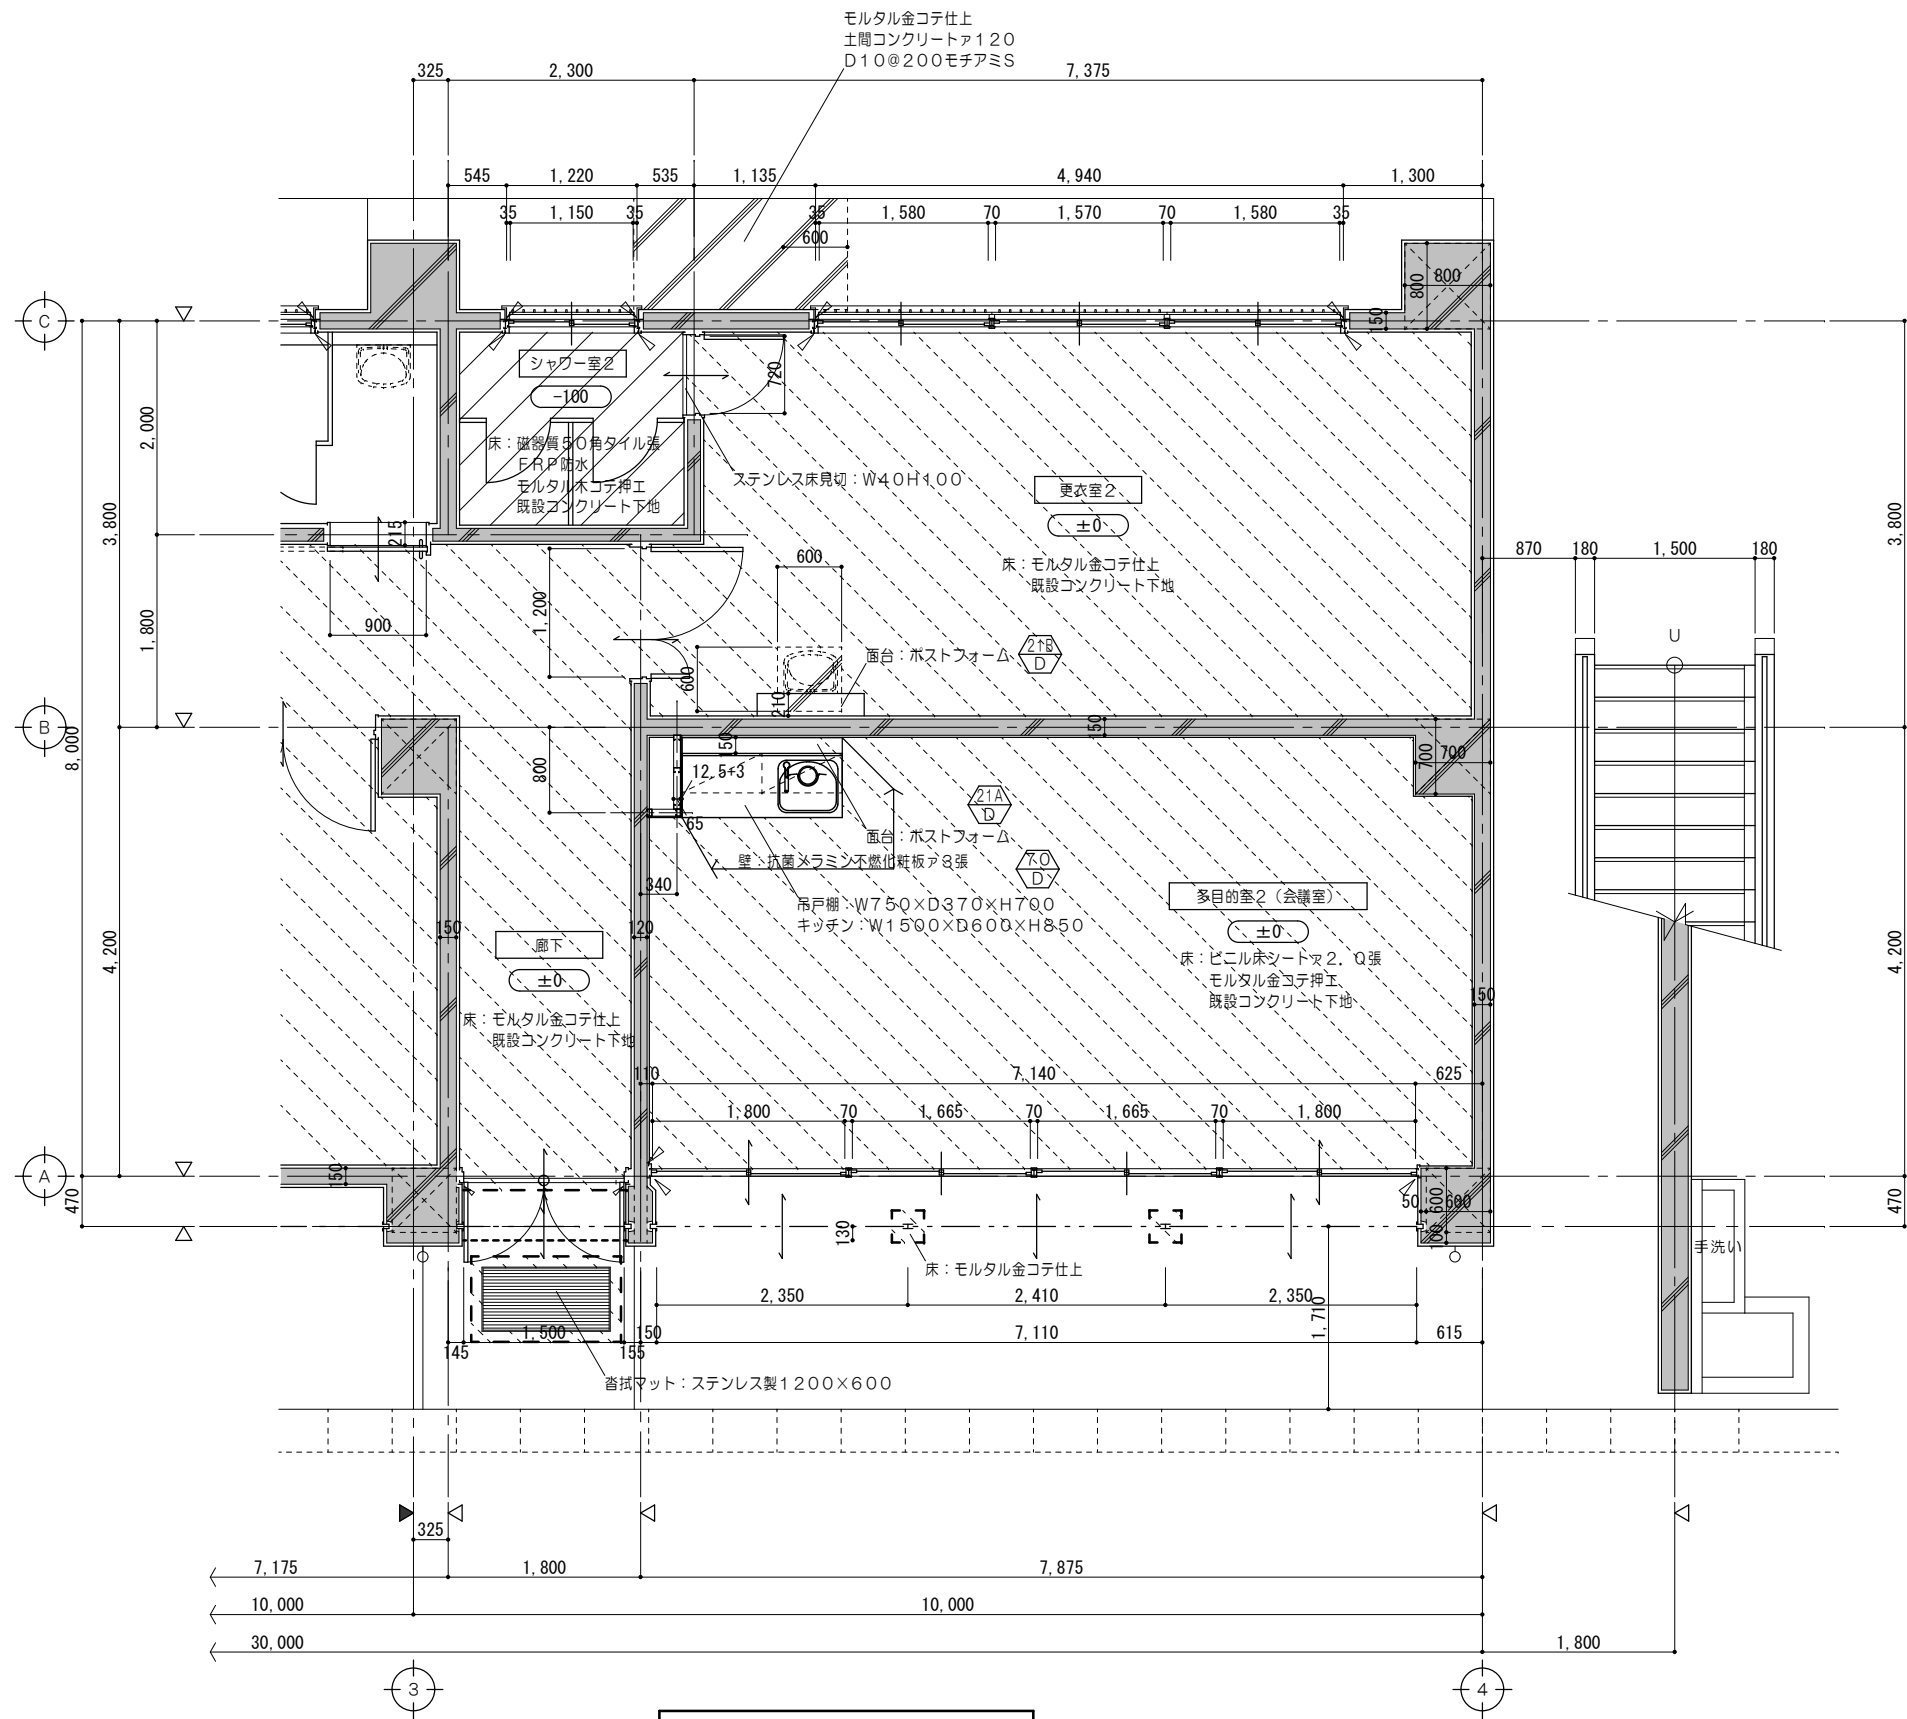


1階平面詳細図No. 2 1/50

凡例 (工事内容)											
	既設のまます		コンクリートブロック新設を示す		仕上材新設範囲を示す		コンクリート・仕上・下地共新設範囲を示す		シーリング新設を示す		既設のまます
	既設のまます		コンクリートブロック新設を示す		仕上材新設範囲を示す		コンクリート・仕上・下地共新設範囲を示す		シーリング新設を示す		既設のまます
	既設のまます		コンクリートブロック新設を示す		仕上材新設範囲を示す		コンクリート・仕上・下地共新設範囲を示す		シーリング新設を示す		既設のまます
特記事項	一級建築士事務所 三重県知事登録 第1-699号			代表設計者 前野建築設計			設計担当 前野 将輝			工事名称 海浜公園内陸上競技場改修工事	
	管理建築士 一級建築士 第320204号 前野 将輝			設計担当 三橋 五百子			設計担当 加藤 早妃			図面番号 A096 (原図:A2)	
										縮尺 A2:1/50 A3:1/71	
										【7スタンド棟】改修後 1階平面詳細図No. 2	


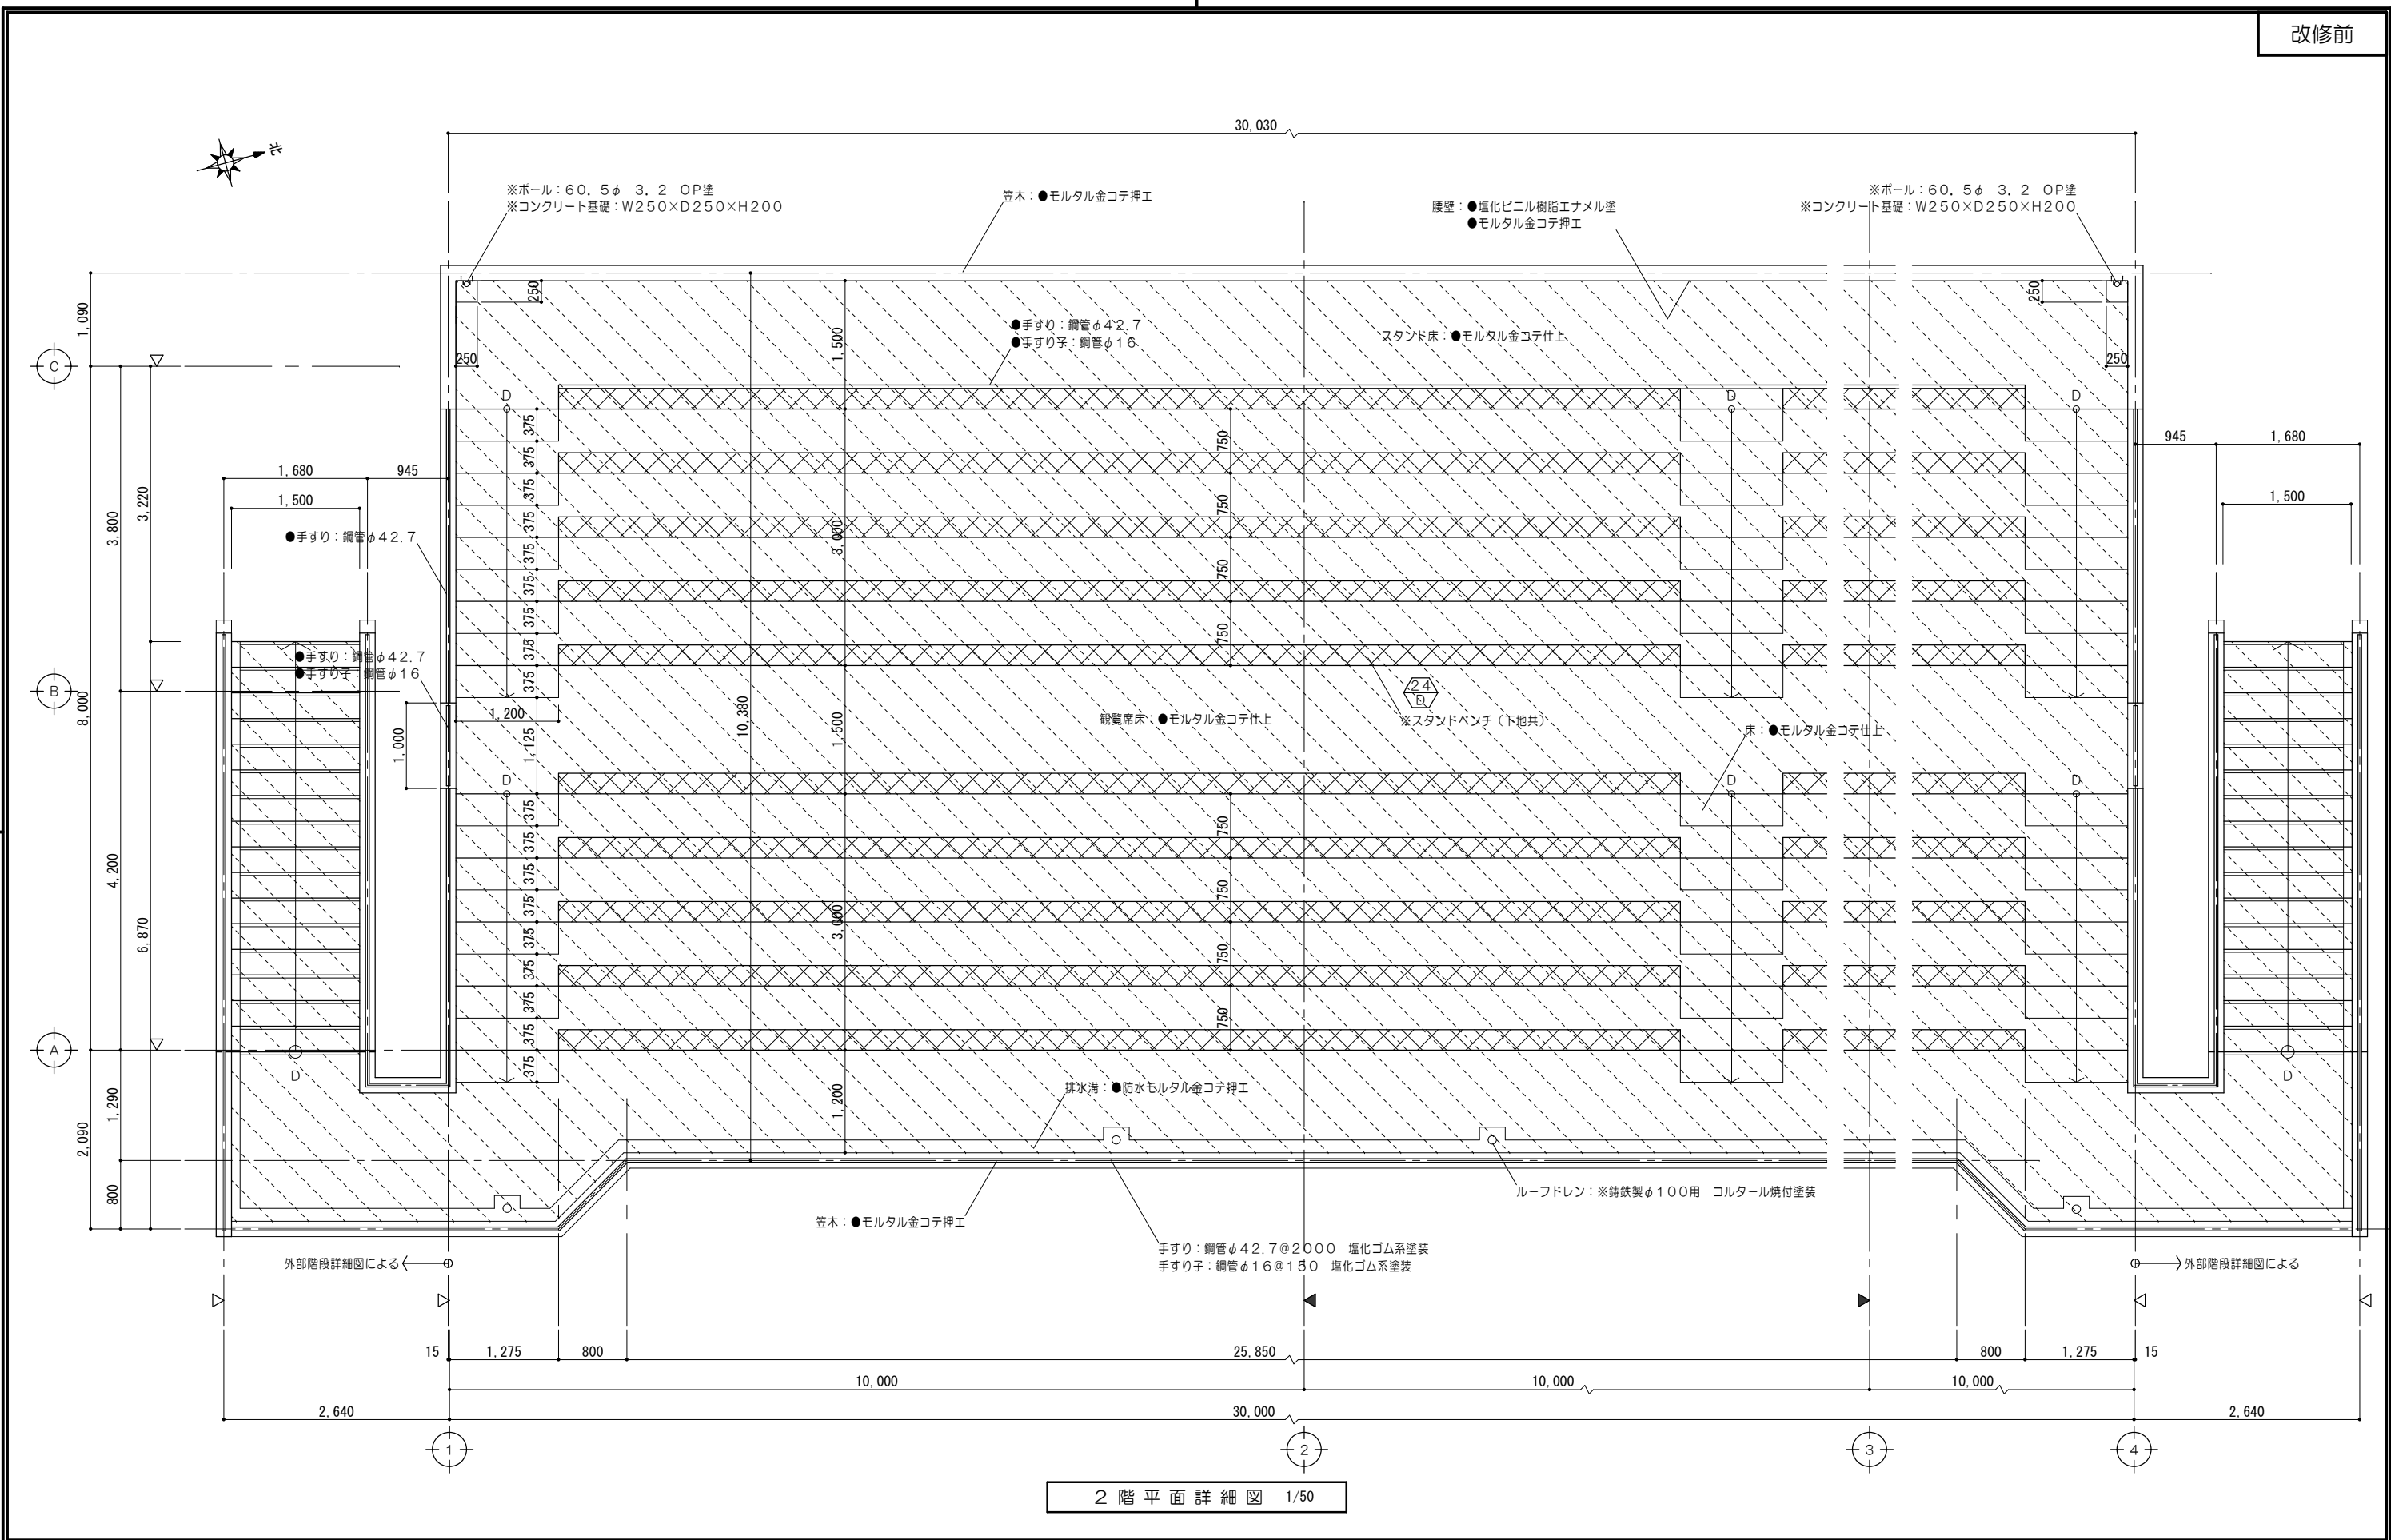



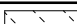
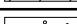


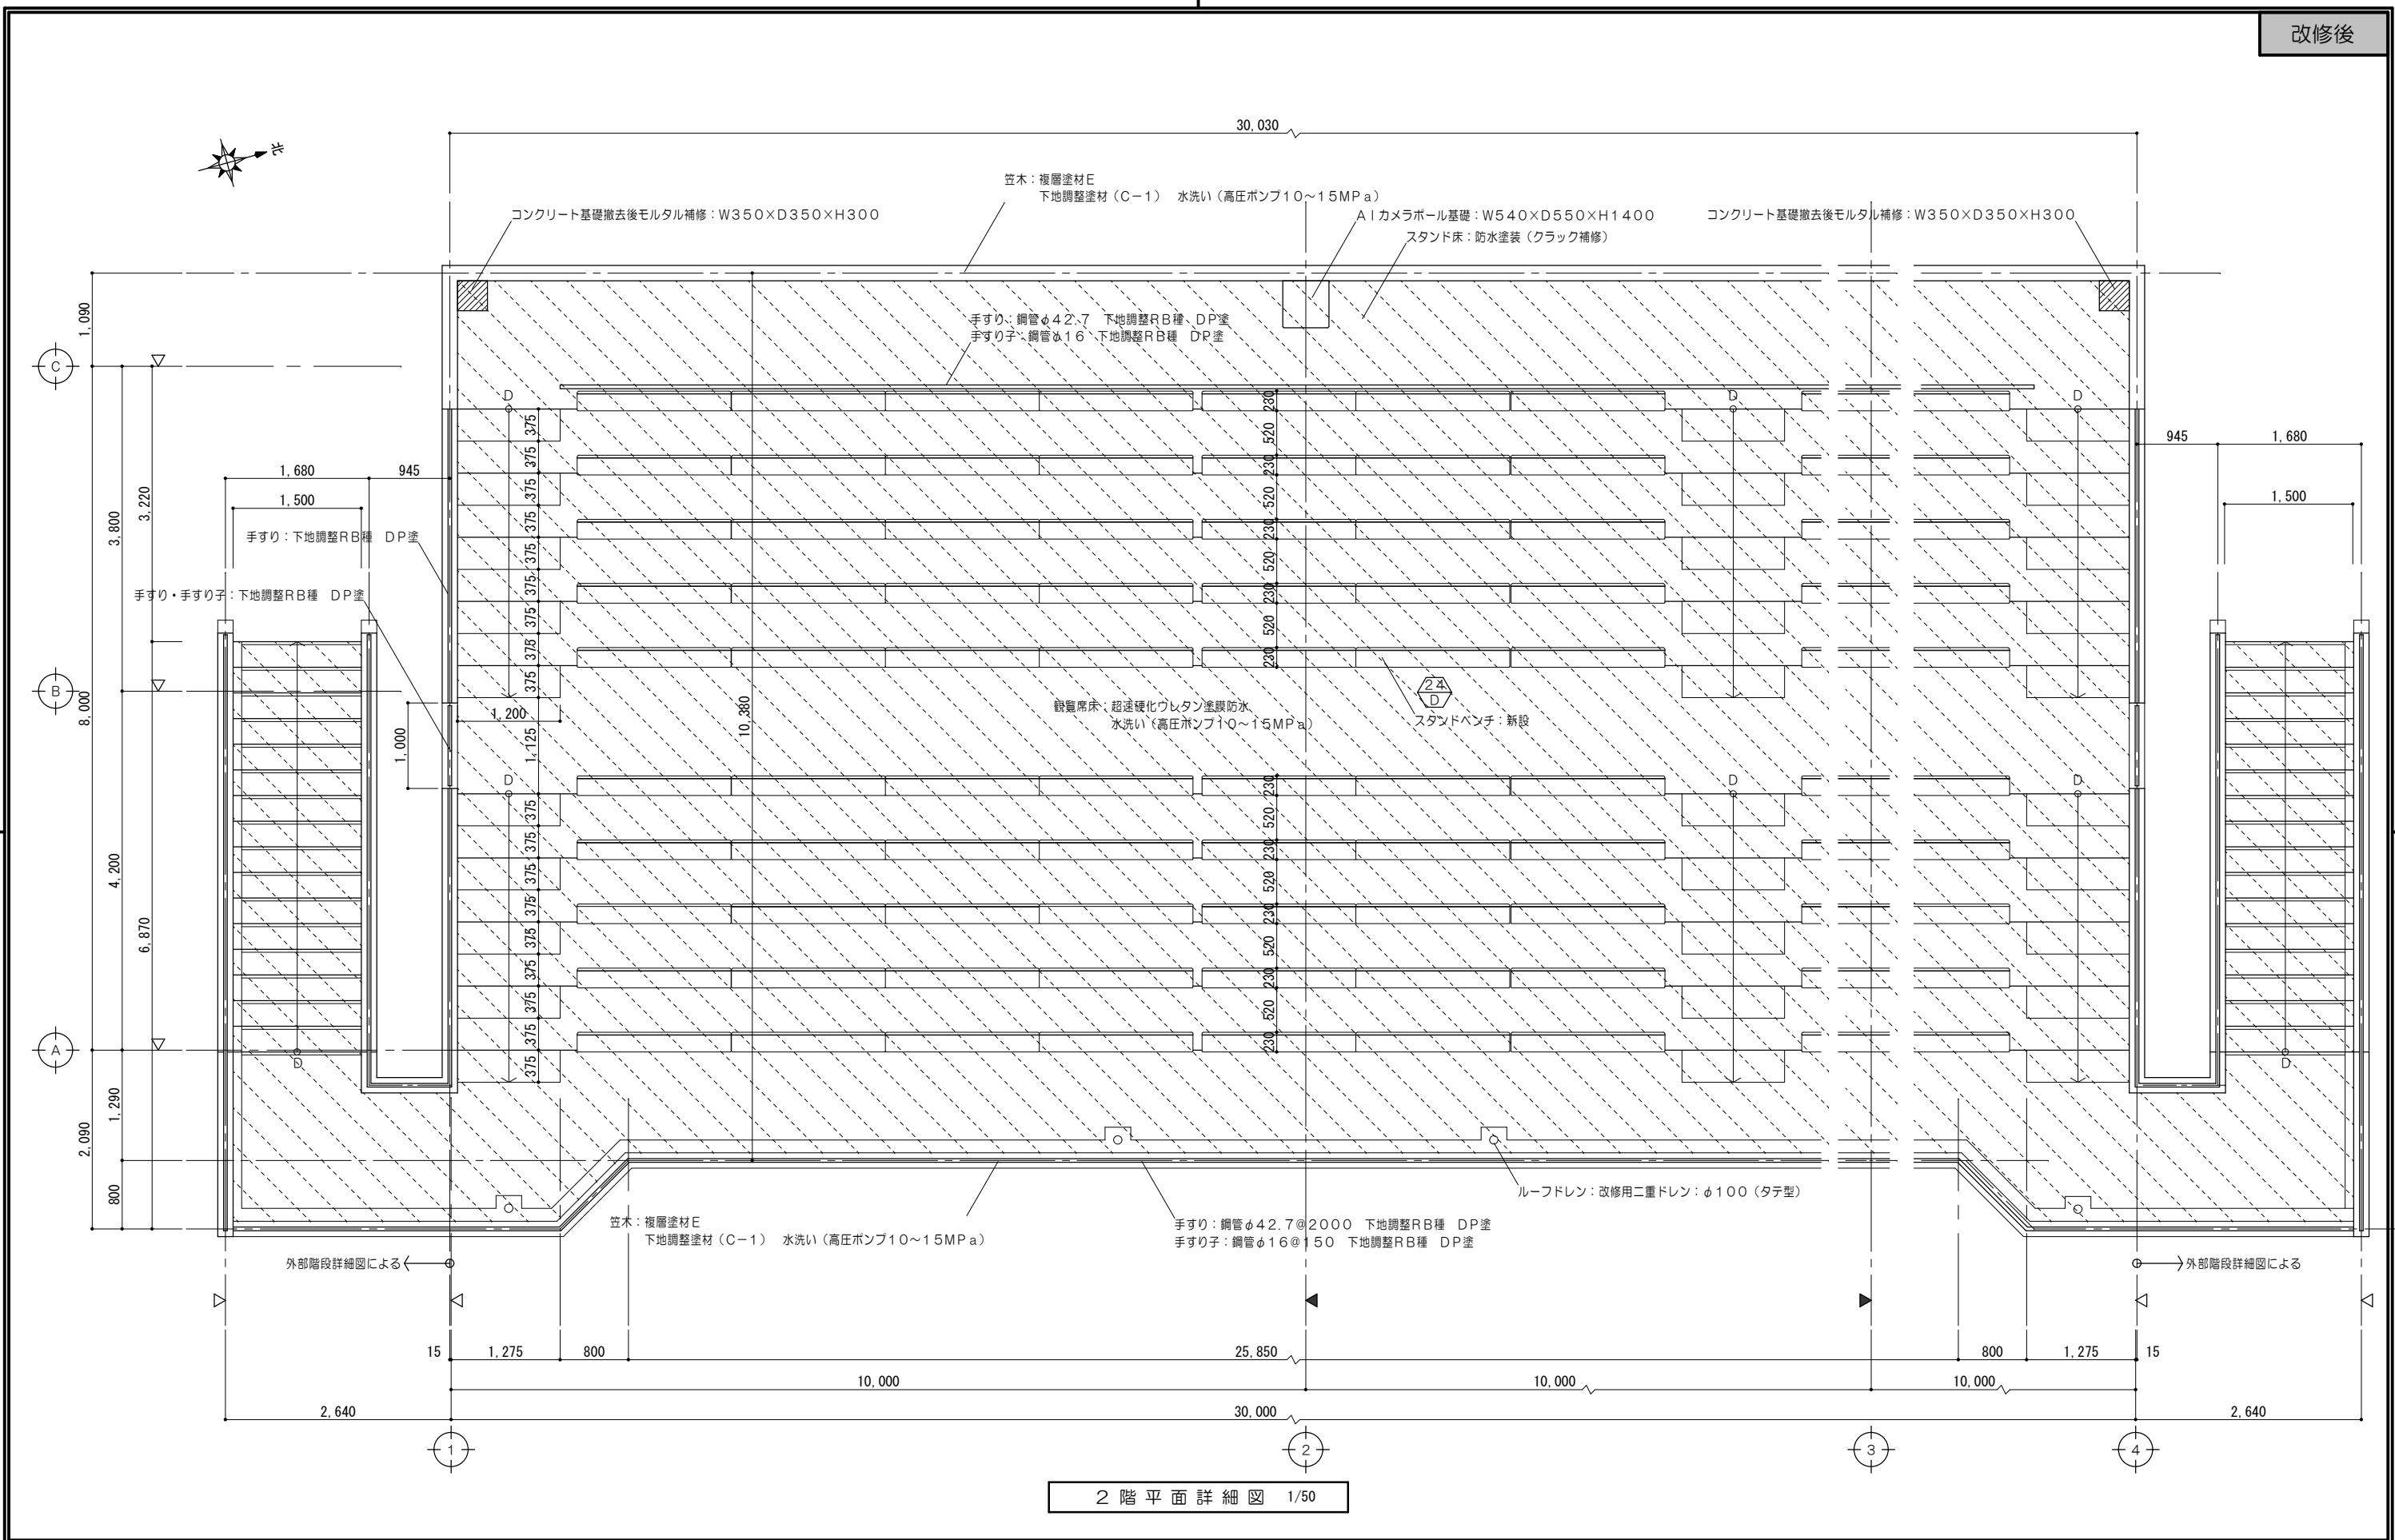凡例（工事内容）														
	既設のままを示す		家具撤去を示す						コンクリートカッター切を示す		シーリング撤去を示す	※	解体撤去を示す	
	既設躯体を示す		防水改修範囲を示す						モルタルカッター切を示す		一般F.L.からの床仕上高さを示す （特記なき限りはF.L.±0とする）	●	既設のままを示す	
特 記 事 項							 <div>一級建築士事務所 三重県知事登録 第1-699号 <b>株式会社 前野建築設計</b> 管理建築士 一級建築士 第320204号 前野 将輝</div>	代表設計者 一級建築士 第320204号 前野 将輝	設計担当 一級建築士 第307846号 三橋 五百子	設計担当 一級建築士 第378328号 加藤 早妃	設計担当 一級建築士 第360917号 前田 祐作	法適合確認 <div>作図  図面 </div>	工事名称 海浜公園内陸上競技場改修工事	設計日
							縮 尺 A2: 1/50 A3: 1/71		図面番号 A097 (原図: A2)					







2 階 平 面 詳 細 図 1/50

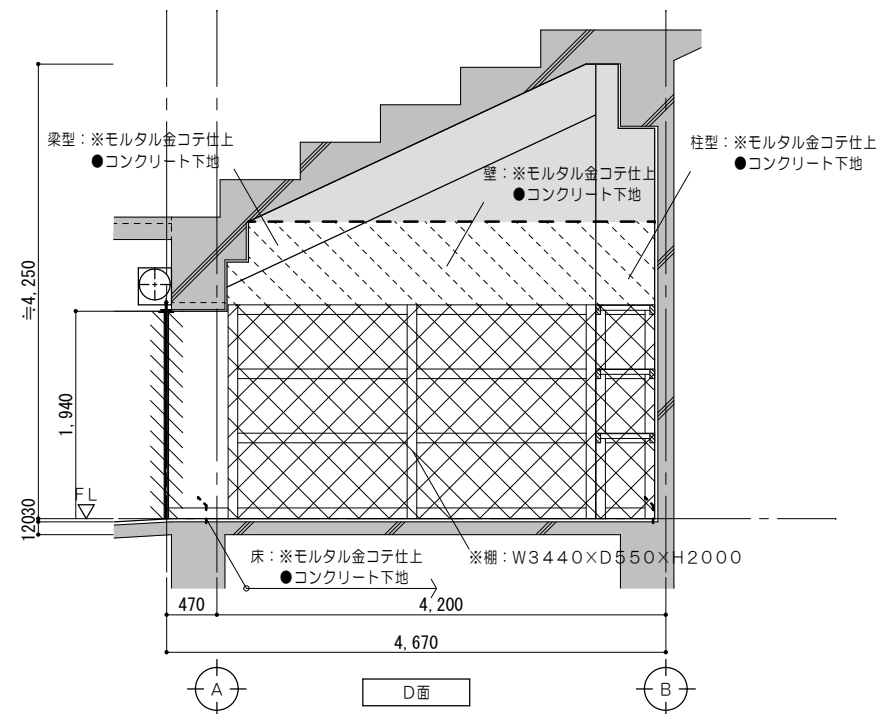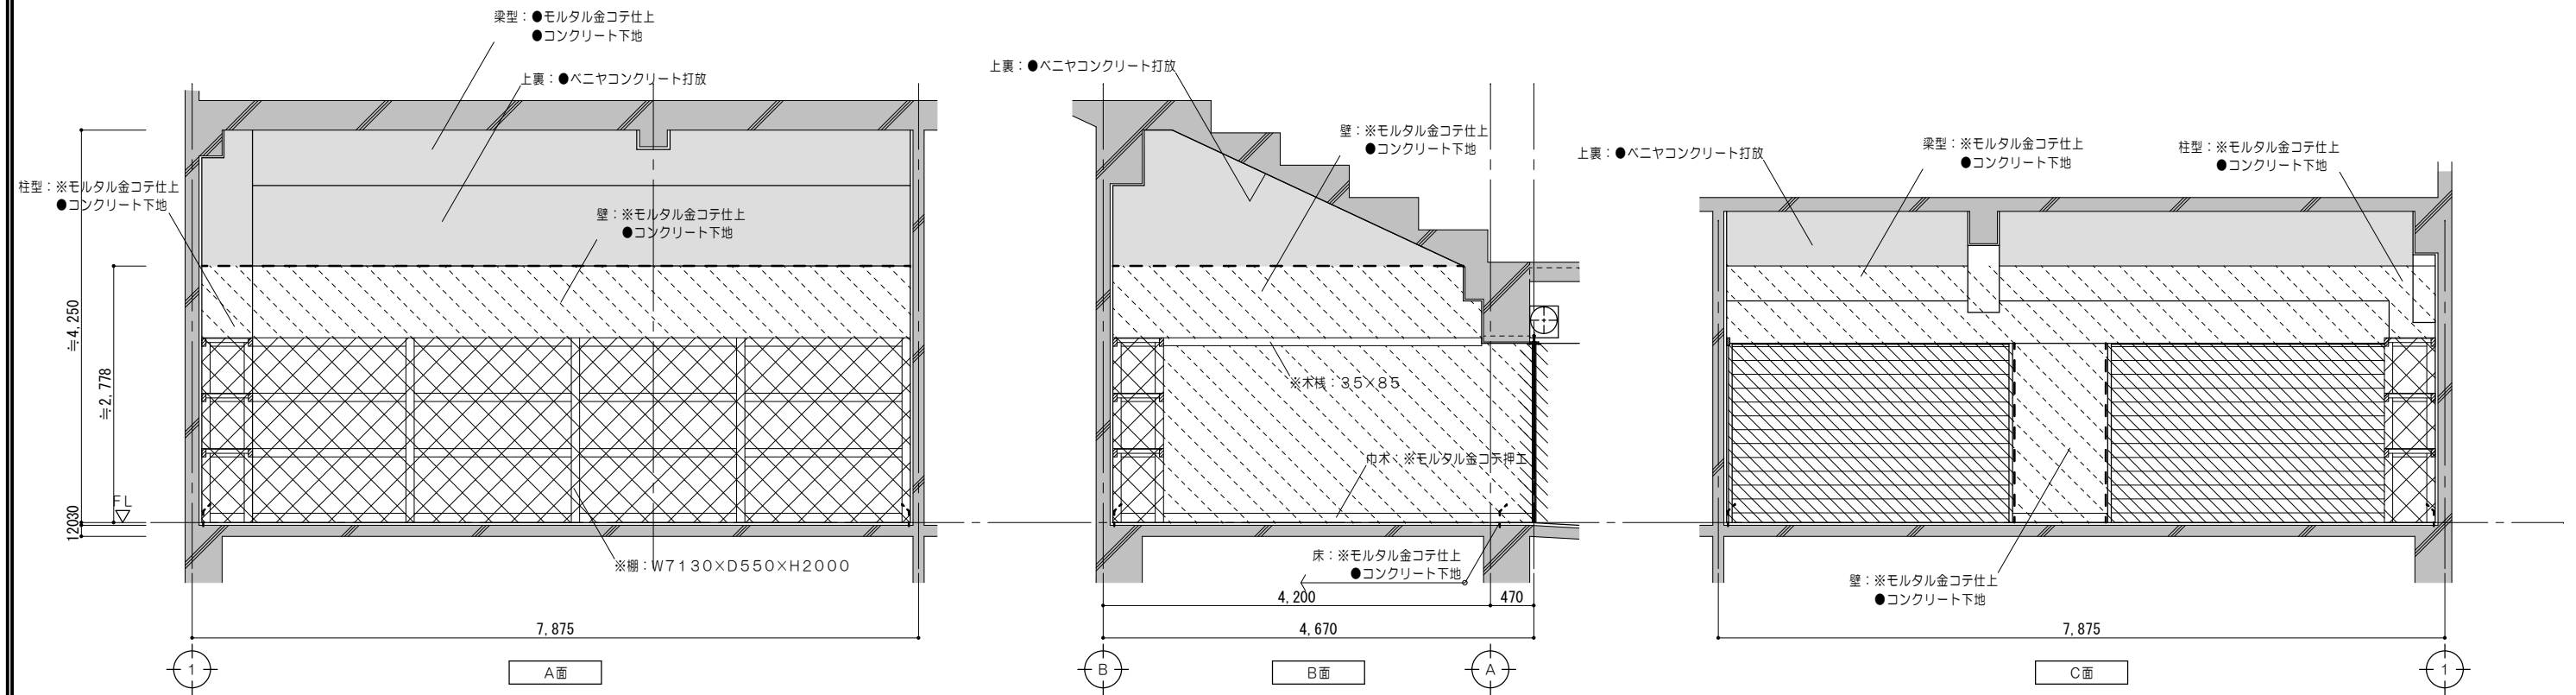凡例 (工事内容)													
	既設のまます		防水改修範囲を示す 超速硬化ウレタン塗膜防水 水洗い (高圧ポンプ10~15MPa)						シーリング新設を示す		既設のまます		各部詳細図番号を示す
	既設躯体を示す								一般F.L.からの床仕上高さを示す (特記なき限りはF.L.±0とする)				家具詳細図番号を示す
特記事項				<b>前野建築設計</b> 管理建築士 一級建築士 第320204号 前野 将輝		代表設計者 一級建築士 第320204号 前野 将輝	設計担当 一級建築士 第307846号 三橋 五百子	設計担当 一級建築士 第378328号 加藤 早妃	設計担当 一級建築士 第360917号 前田 祐作	法適合確認	作図 	工事名称 <b>海浜公園内陸上競技場改修工事</b> 図面名称 <b>【7スタンド棟】改修後 2階平面詳細図</b>	設計日 縮尺 A2:1/50 A3:1/71 図面番号 <b>A098</b> (原図:A2)




凡例 （工事内容）	
	既設のまますを示す
	既設躯体を示す
	コンクリート壁撤去を示す （建具共）
	建具撤去を示す
	仕上材撤去範囲を示す
	仕上・下地共撤去範囲を示す
	コンクリート・ 仕上・下地共撤去範囲を示す
	家具撤去を示す
	コンクリートカッター切を示す
	モルタルカッター切を示す
※	解体撤去を示す
●	既設のまますを示す




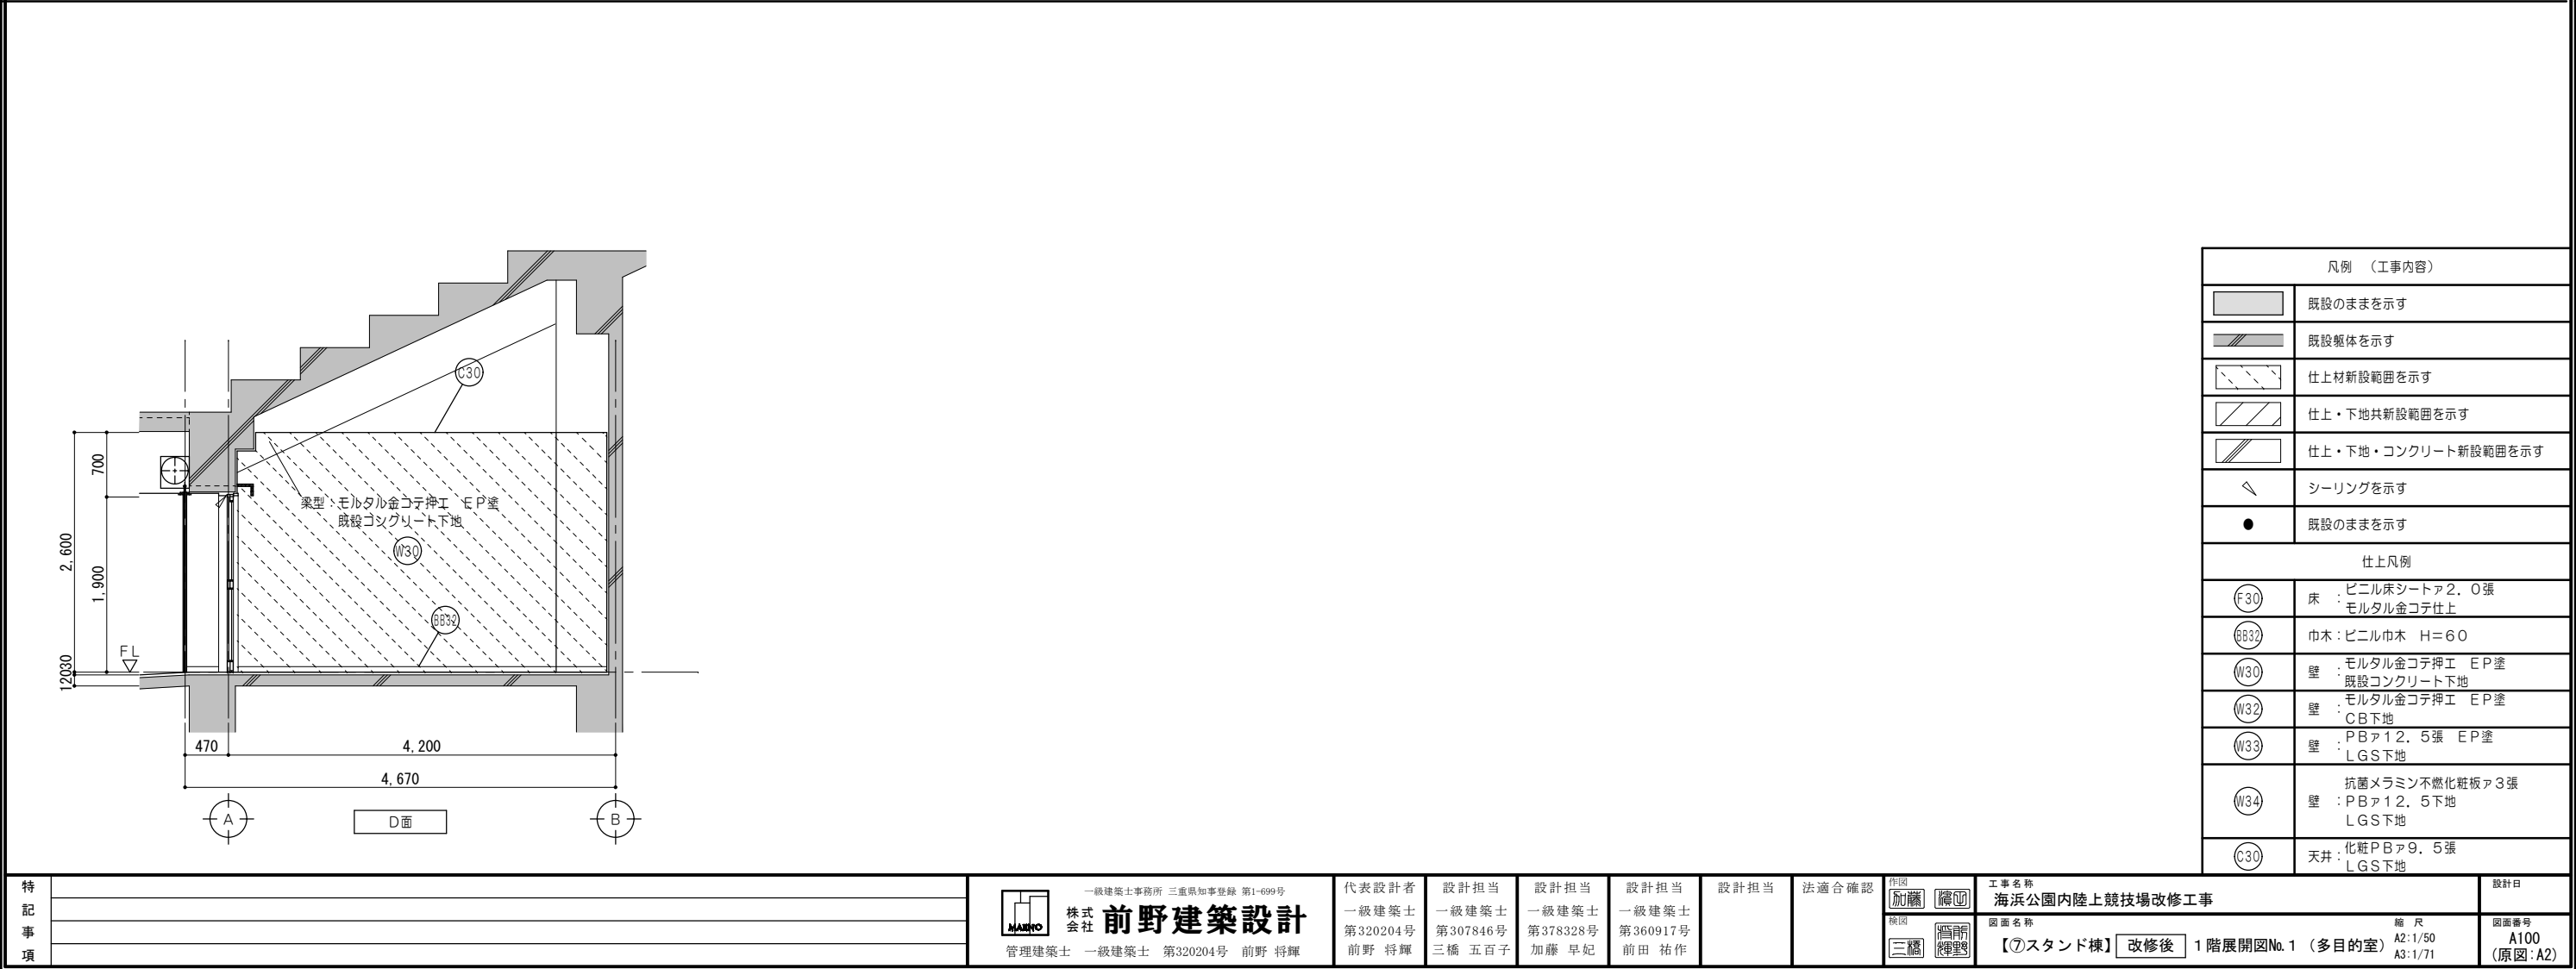
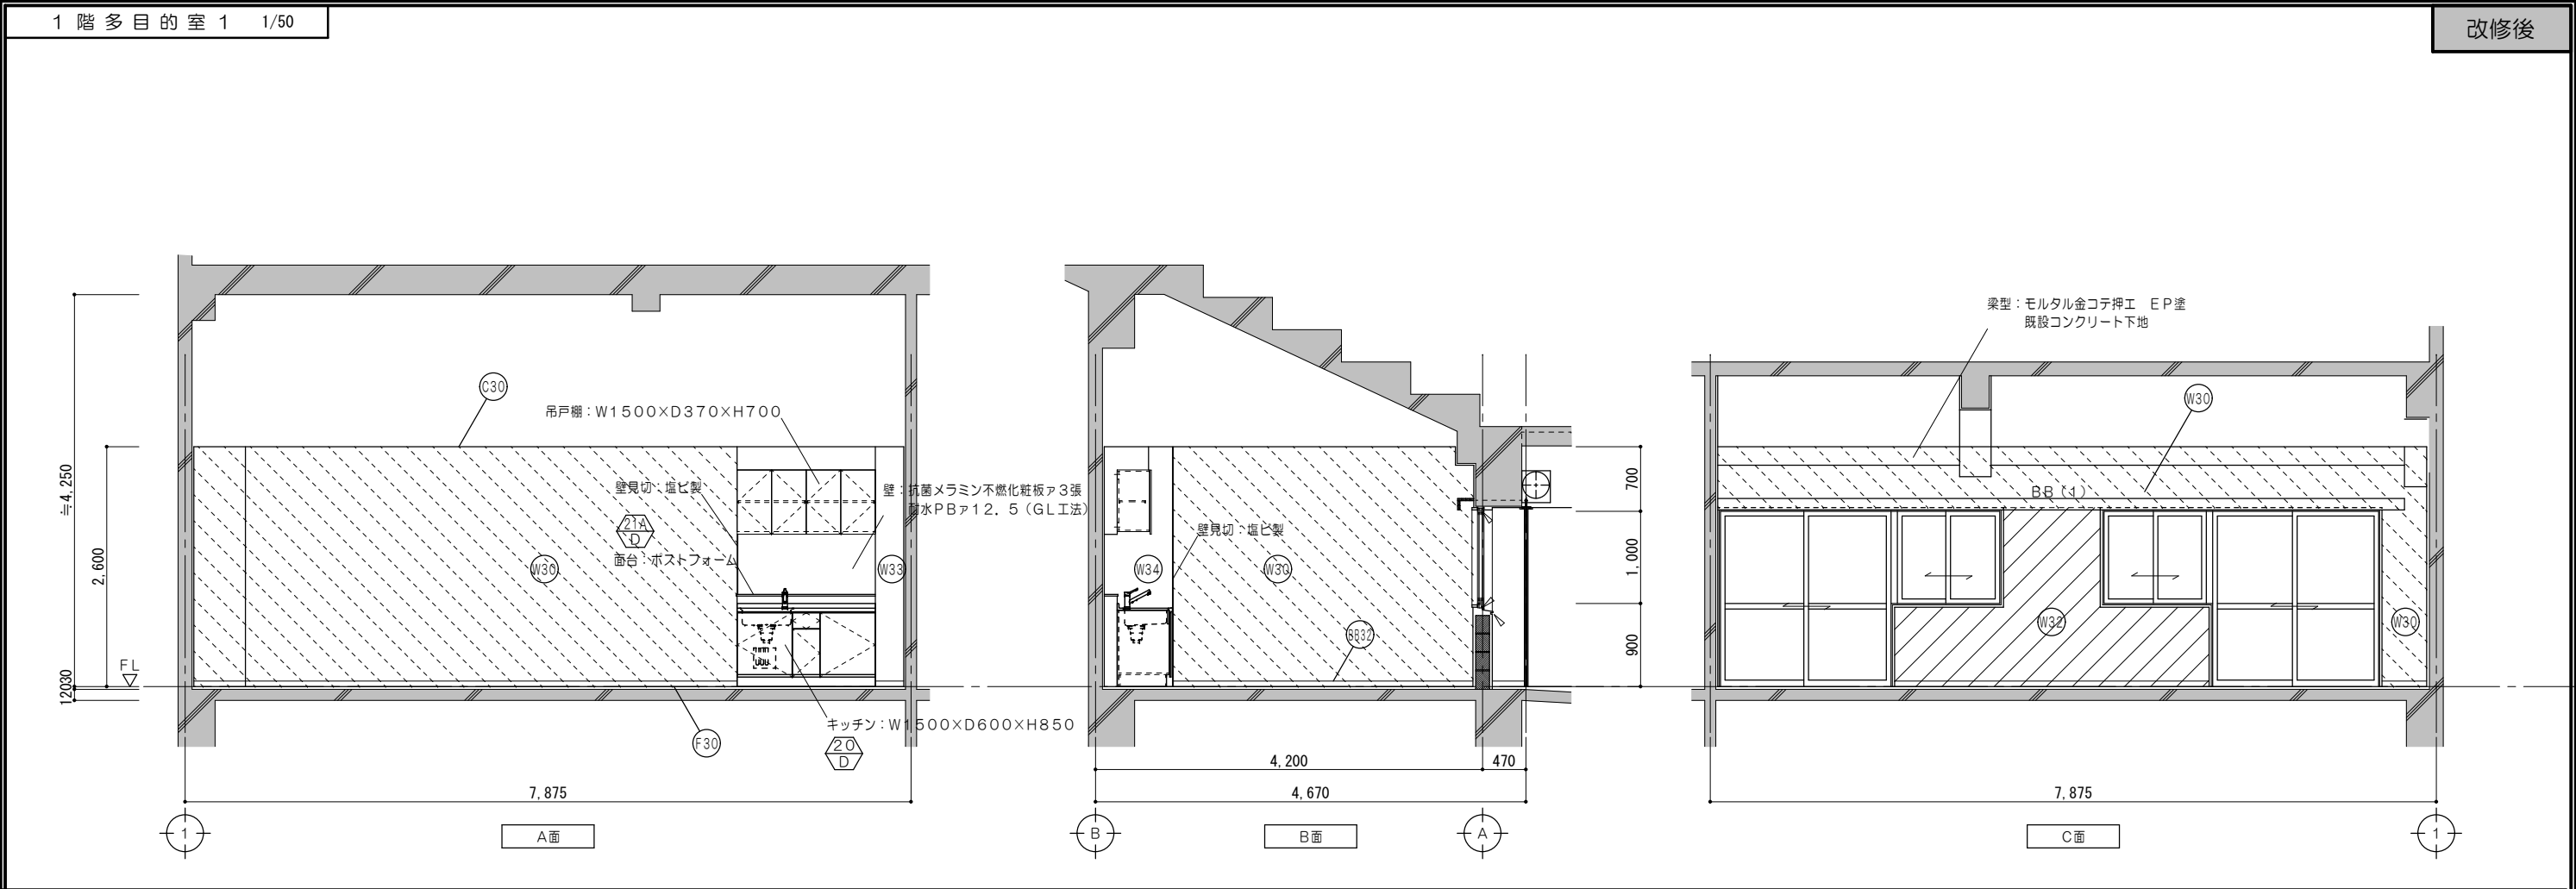


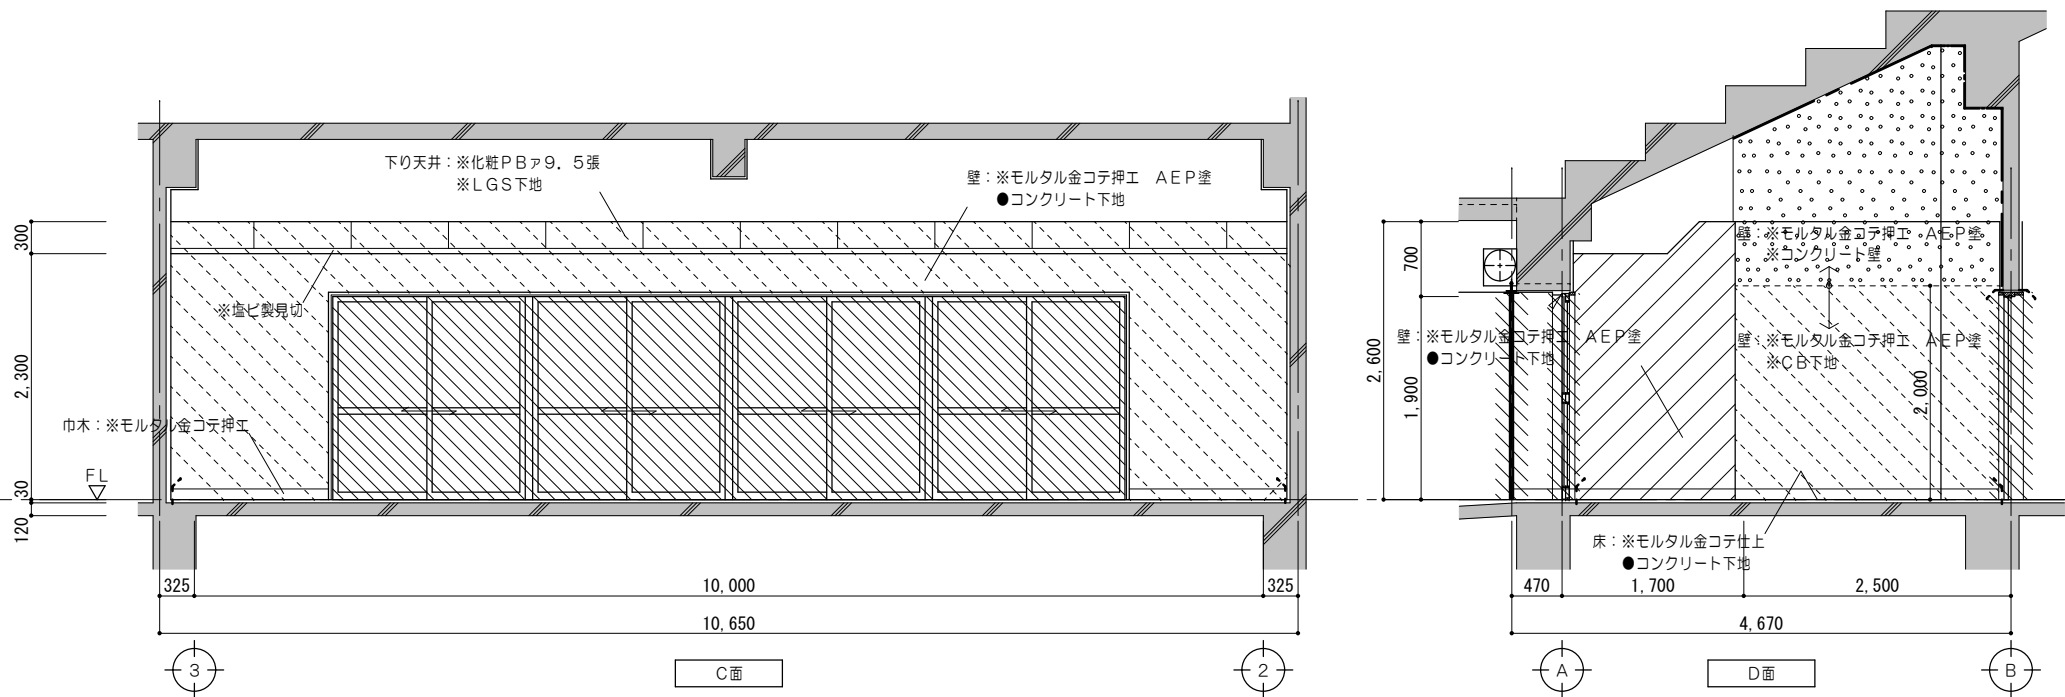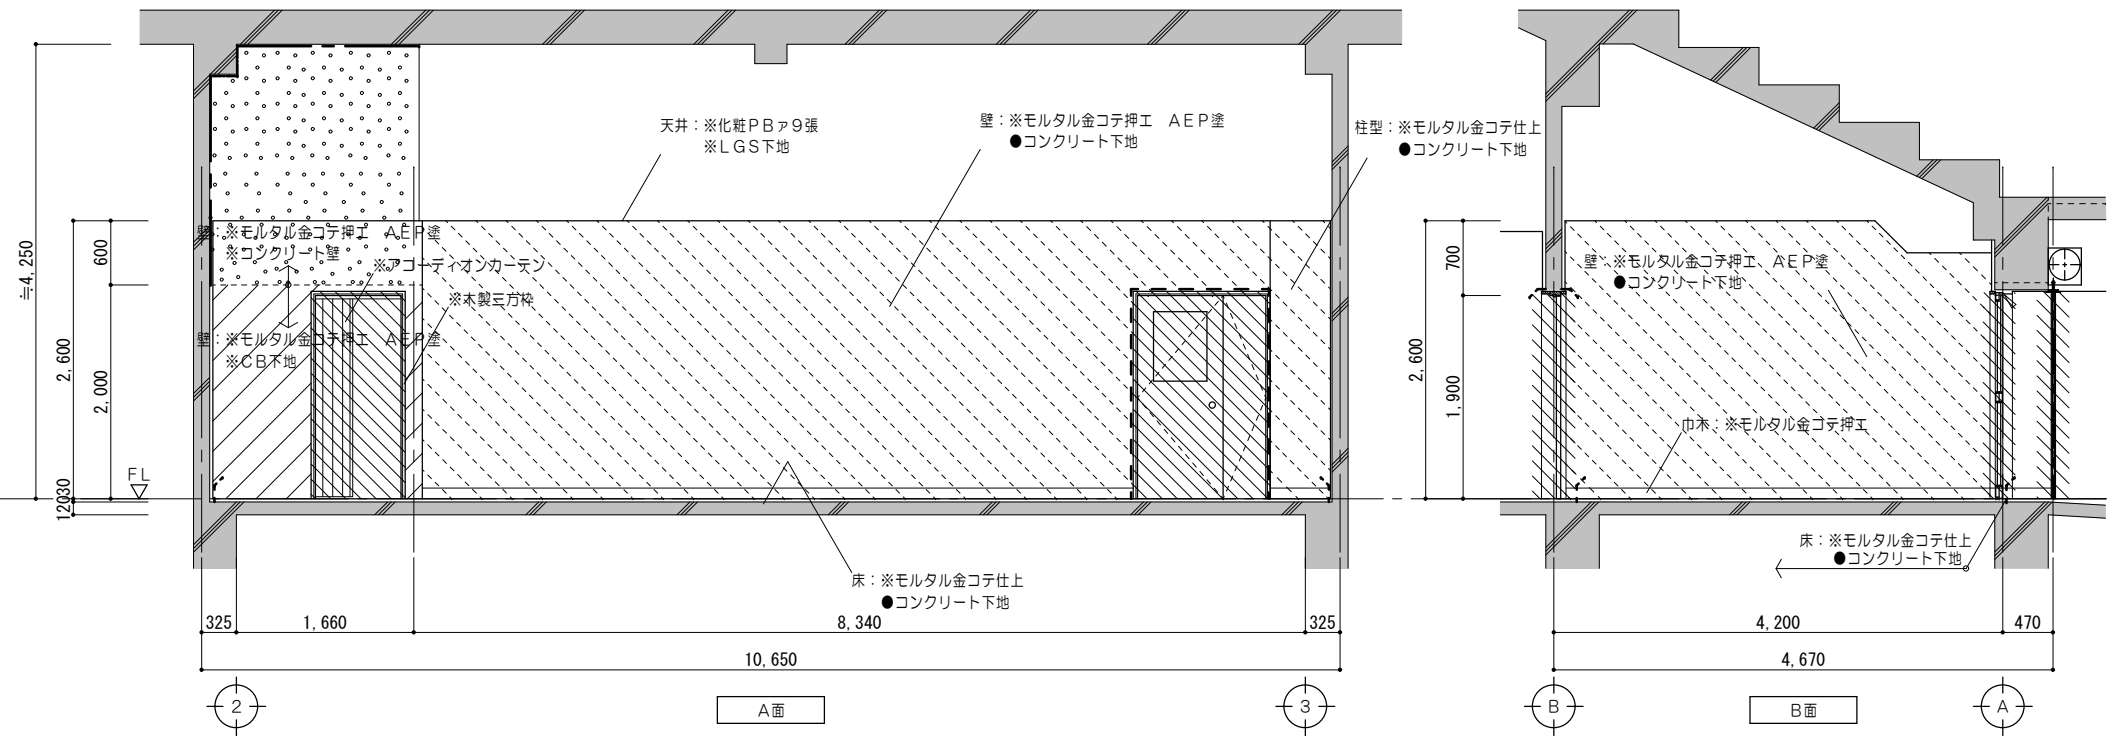



凡例 (工事内容)	
	既設のまますを示す
	既設躯体を示す
	コンクリート壁撤去を示す (建具共)
	建具撤去を示す
	仕上材撤去範囲を示す
	仕上・下地共撤去範囲を示す
	コンクリート・ 仕上・下地共撤去範囲を示す
	家具撤去を示す
	コンクリートカッター切を示す
	モルタルカッター切を示す
※	解体撤去を示す
●	既設のまますを示す

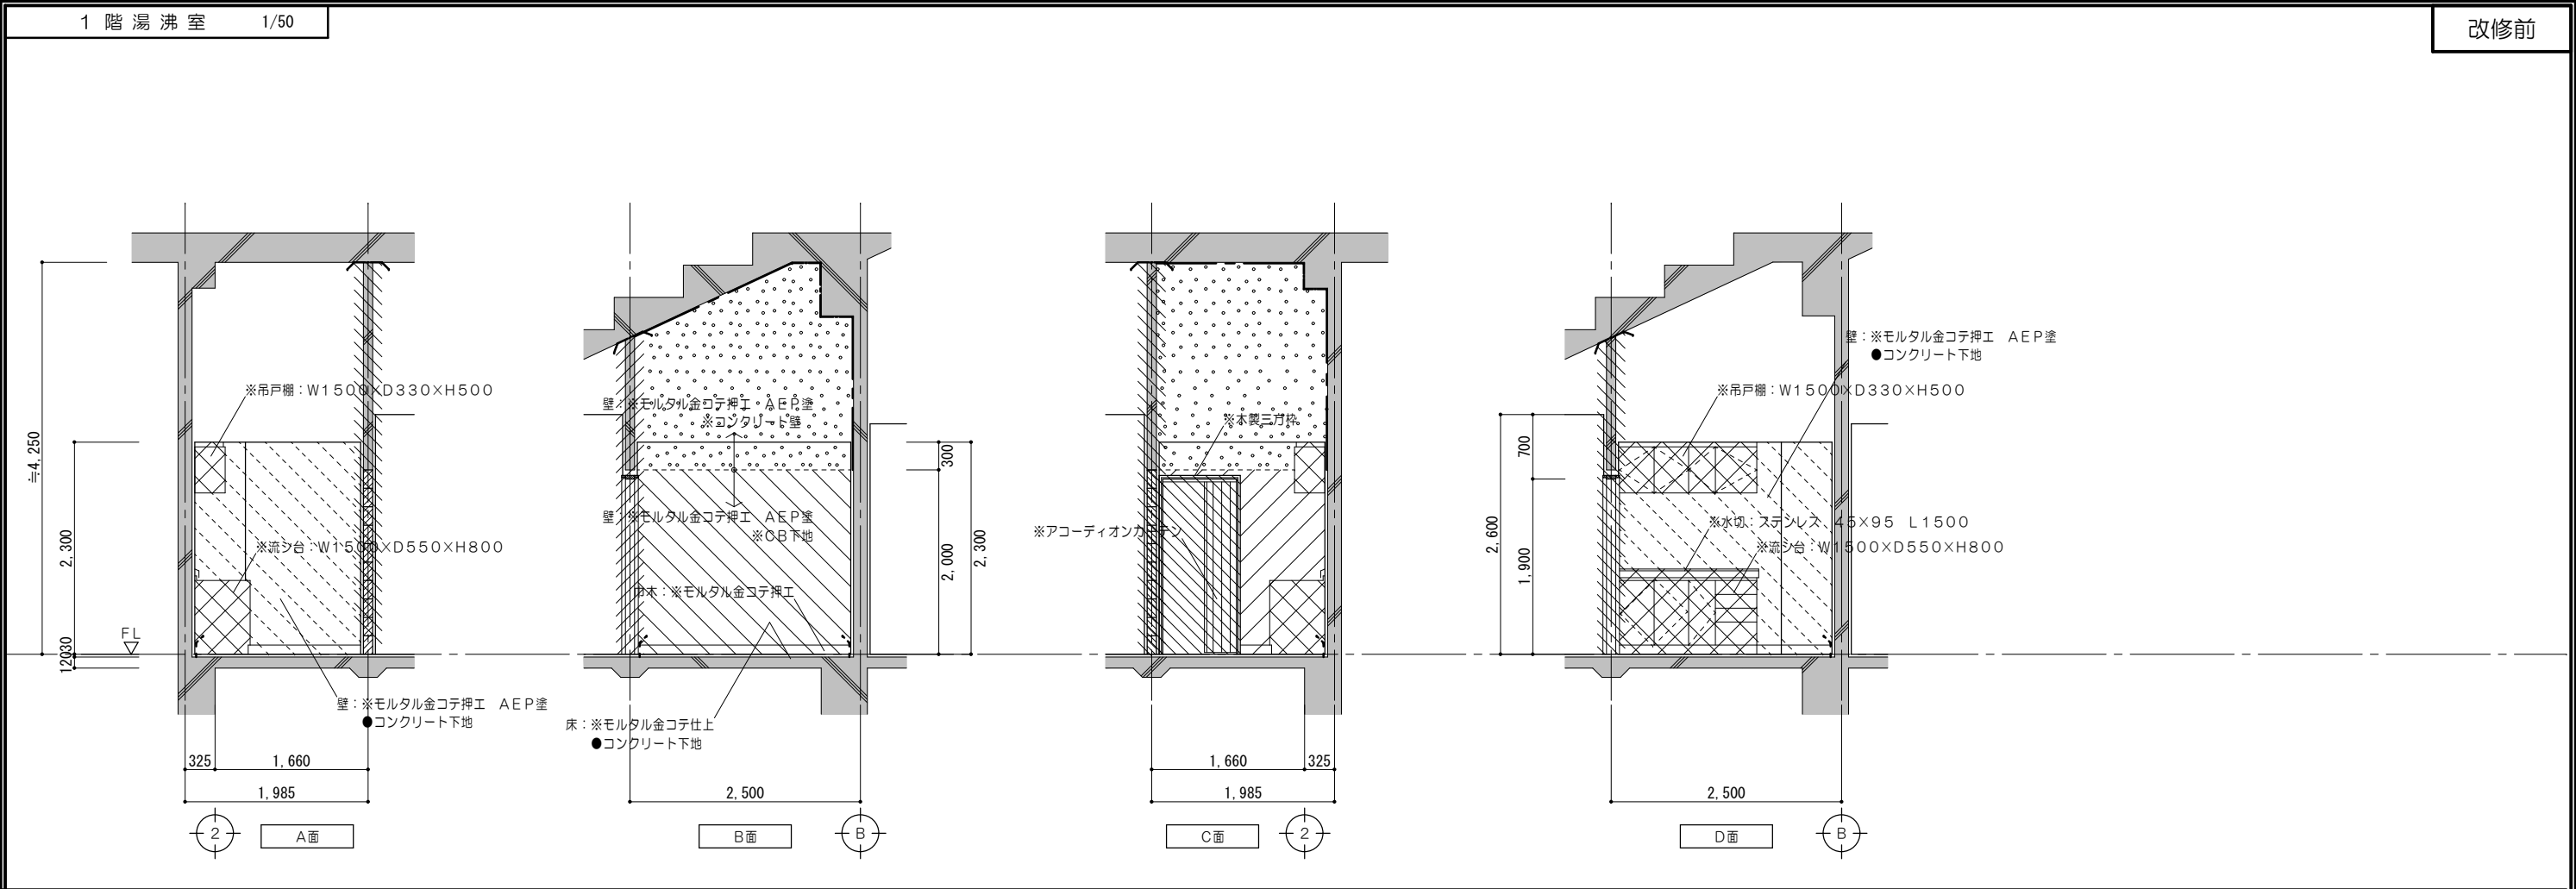

凡例（工事内容）	
	既設のままを示す
	既設躯体を示す
	コンクリート壁撤去を示す （建具共）
	建具撤去を示す
	仕上材撤去範囲を示す
	仕上・下地共撤去範囲を示す
	コンクリート・ 仕上・下地共撤去範囲を示す
	家具撤去を示す
	コンクリートカッター切を示す
	モルタルカッター切を示す
※	解体撤去を示す
●	既設のままを示す

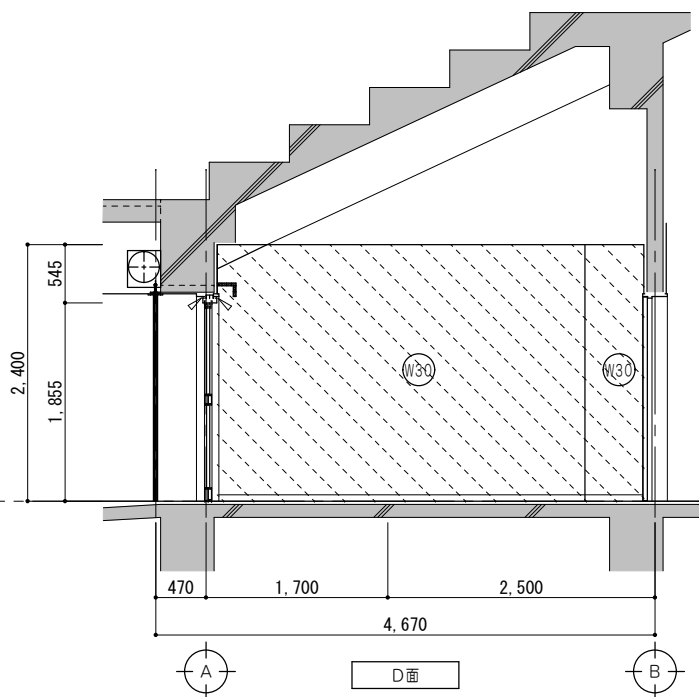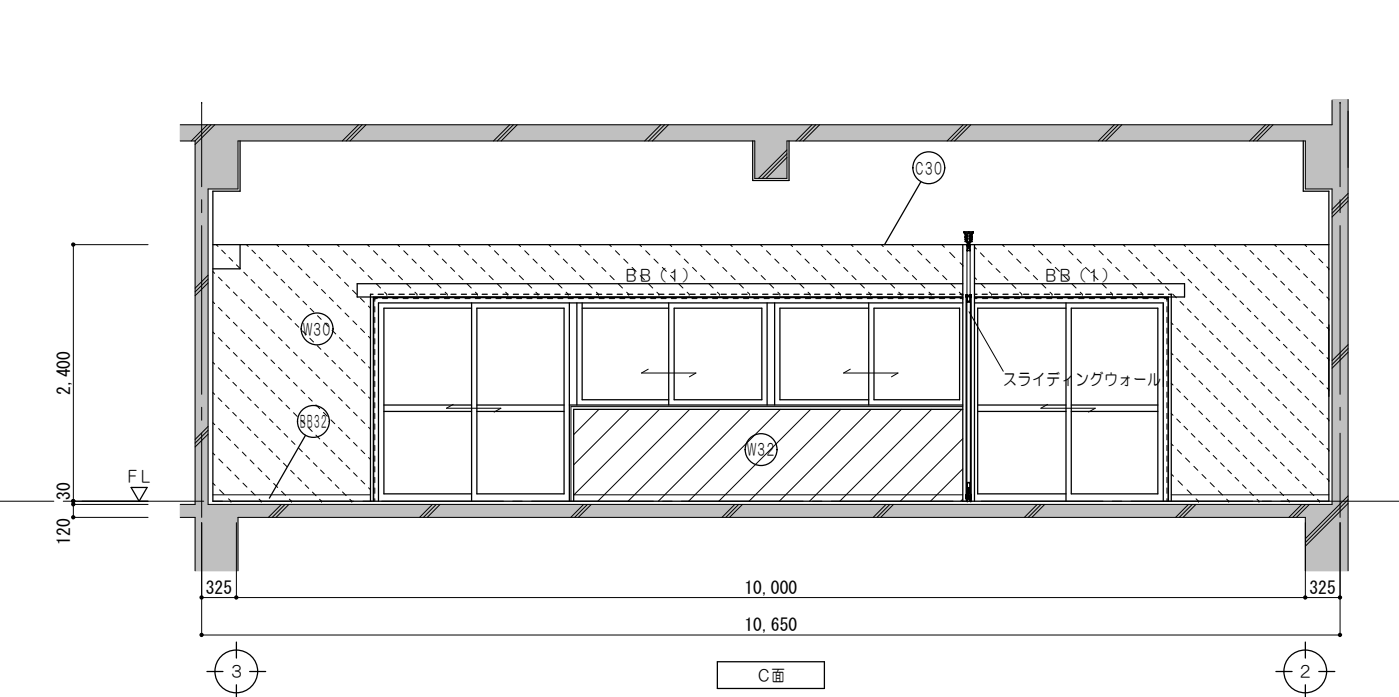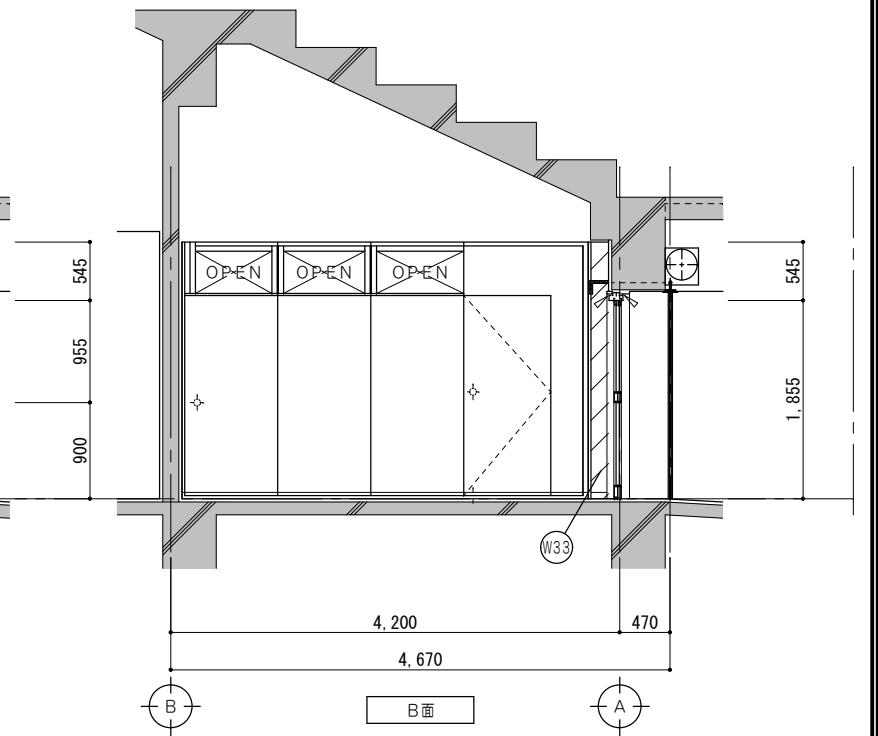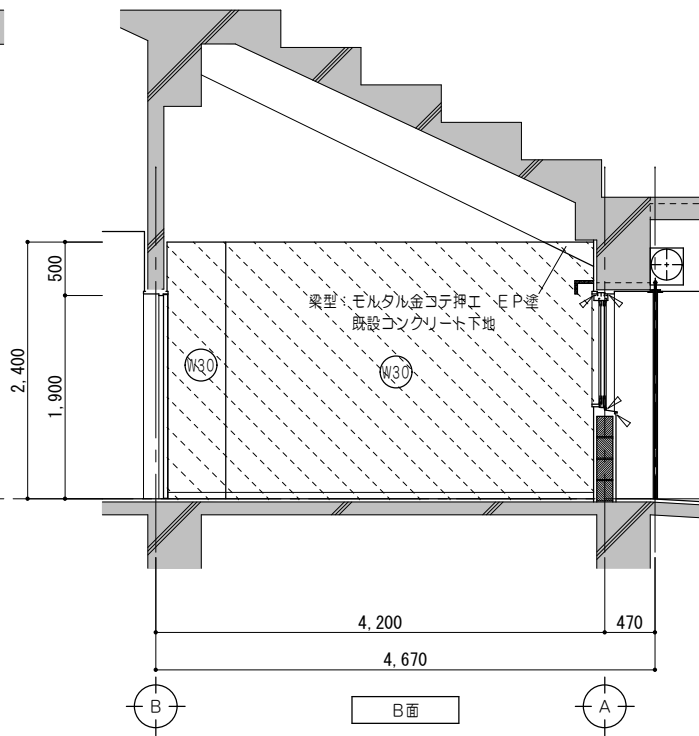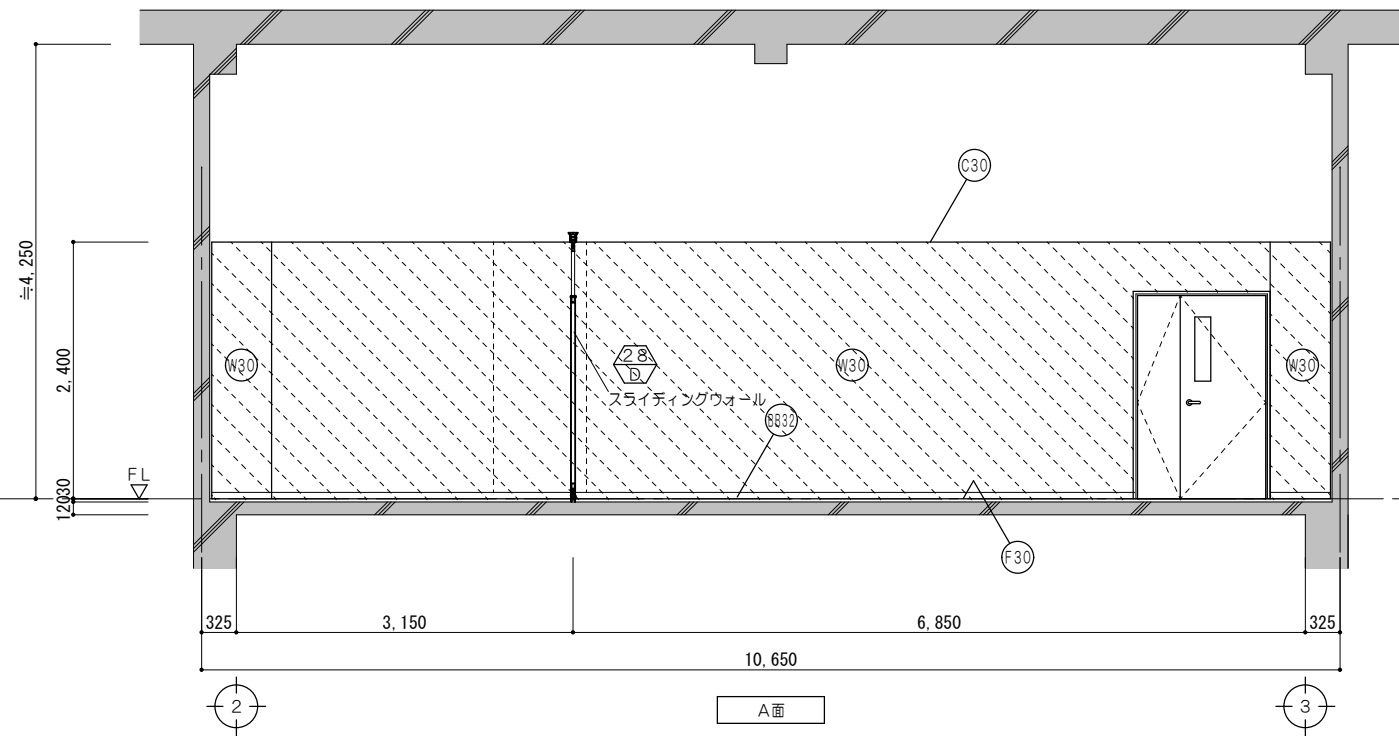

凡例 (工事内容)	
	既設のまますを示す
	既設躯体を示す
	仕上材新設範囲を示す
	仕上・下地共新設範囲を示す
	仕上・下地・コンクリート新設範囲を示す
	シーリングを示す
	既設のまますを示す
仕上凡例	
(F30)	床 : ビニル床シート2.0張 モルタル金コテ仕上
(8832)	巾木 : ビニル巾木 H=60
(W30)	壁 : モルタル金コテ押エ EP塗 既設コンクリート下地
(W32)	壁 : モルタル金コテ押エ EP塗 CB下地
(W33)	壁 : PBア12.5張 EP塗 LGS下地
(C30)	天井 : 化粧PBア9.5張 LGS下地

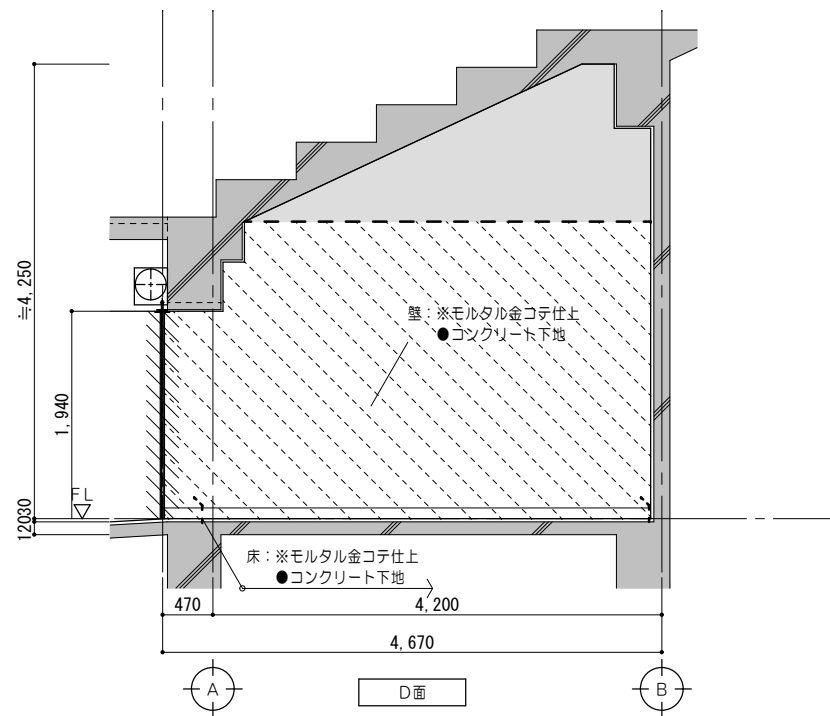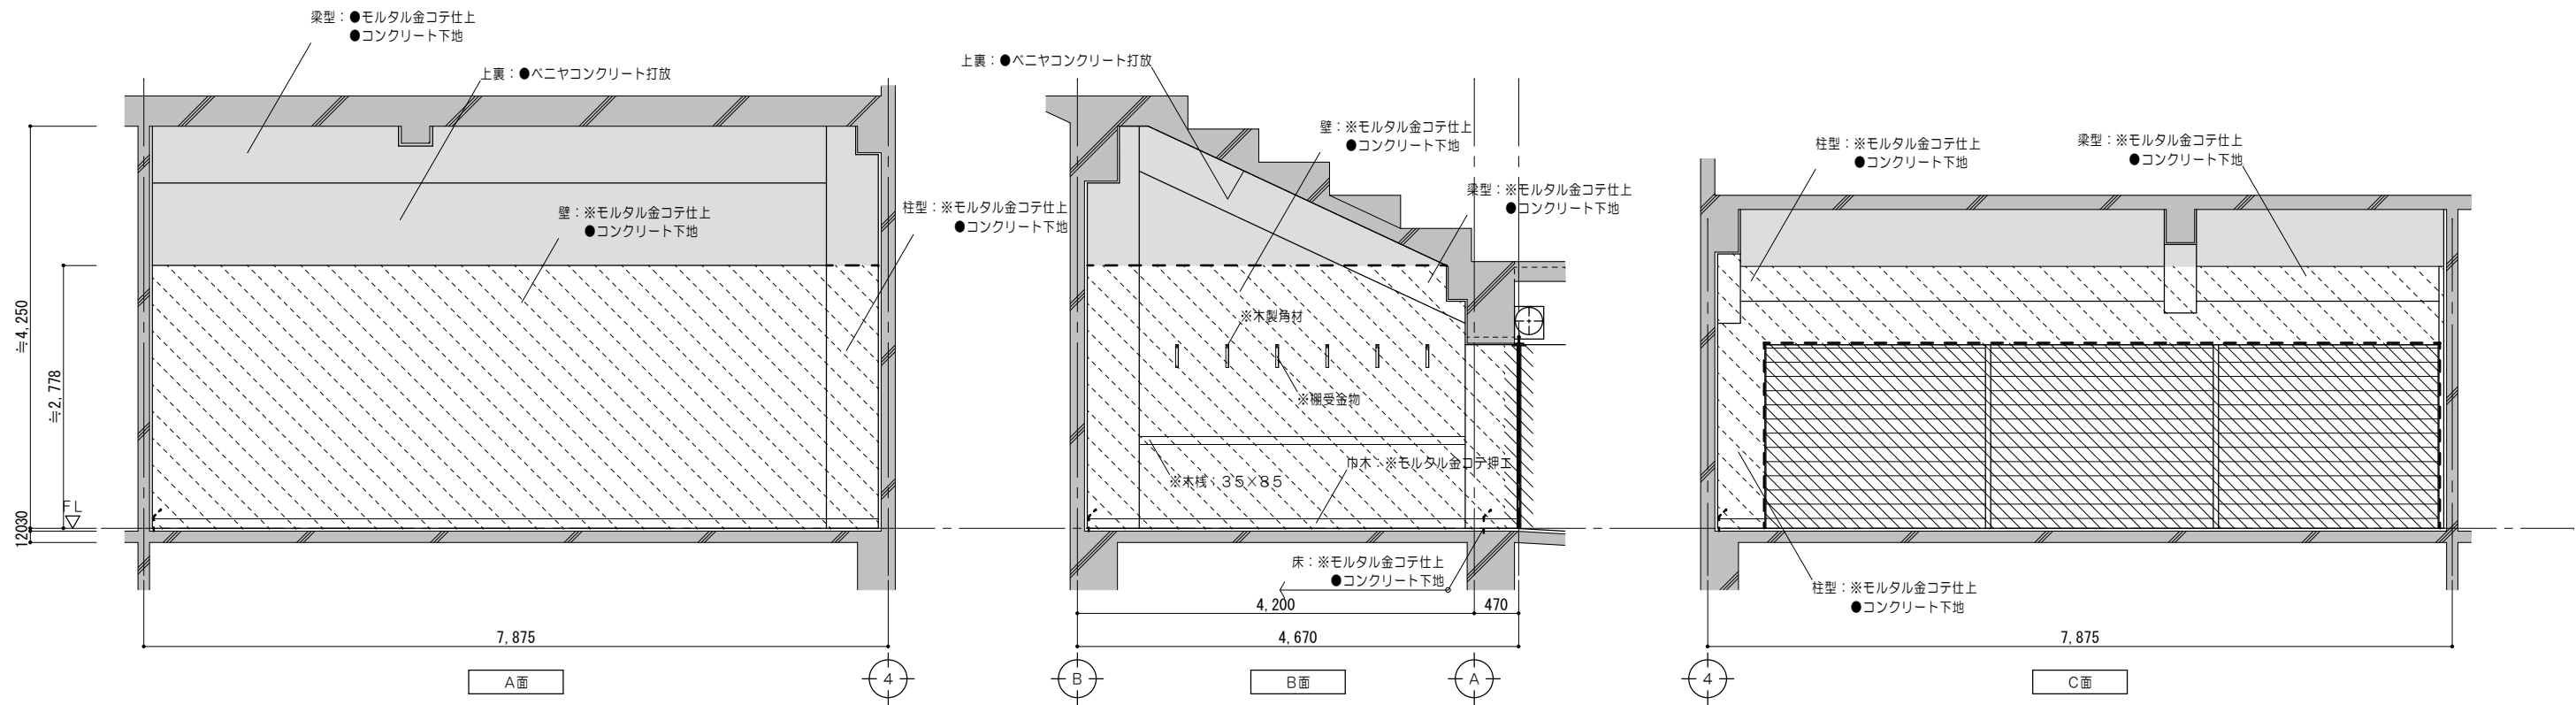

凡例（工事内容）	
	既設のまますを示す
	既設躯体を示す
	コンクリート壁撤去を示す （建具共）
	建具撤去を示す
	仕上材撤去範囲を示す
	仕上・下地共撤去範囲を示す
	コンクリート・ 仕上・下地共撤去範囲を示す
	家具撤去を示す
	コンクリートカッター切を示す
	モルタルカッター切を示す
※	解体撤去を示す
●	既設のまますを示す

特記事項	



一級建築士事務所 三重県知事登録 第1-699号

株式会社 前野建築設計

管理建築士 一級建築士 第320204号 前野 将輝

代表設計者  
一級建築士  
第320204号  
前野 将輝

設計担当  
一級建築士  
第307846号  
三橋 五百子

設計担当  
一級建築士  
第378328号  
加藤 早妃

設計担当  
一級建築士  
第360917号  
前田 祐作

設計担当

法適合確認

作図

校閲

監理

図面名称

【(フ)スタンド棟】改修前



1階展開図No.6（器具庫2）

工事名称  
海浜公園内陸上競技場改修工事

縮尺  
A2:1/50  
A3:1/71

図面番号  
A104  
(原図:A2)

設計日

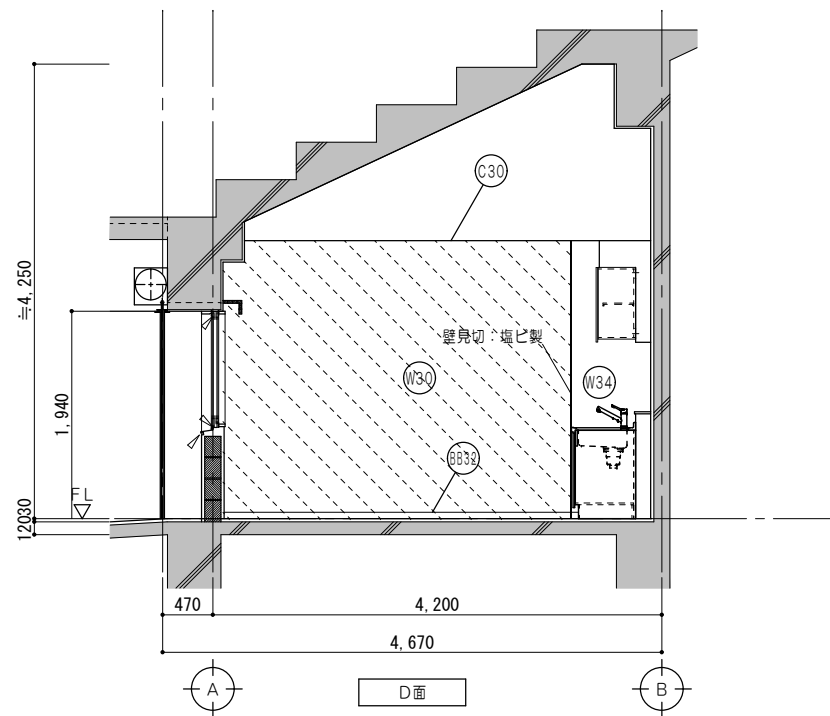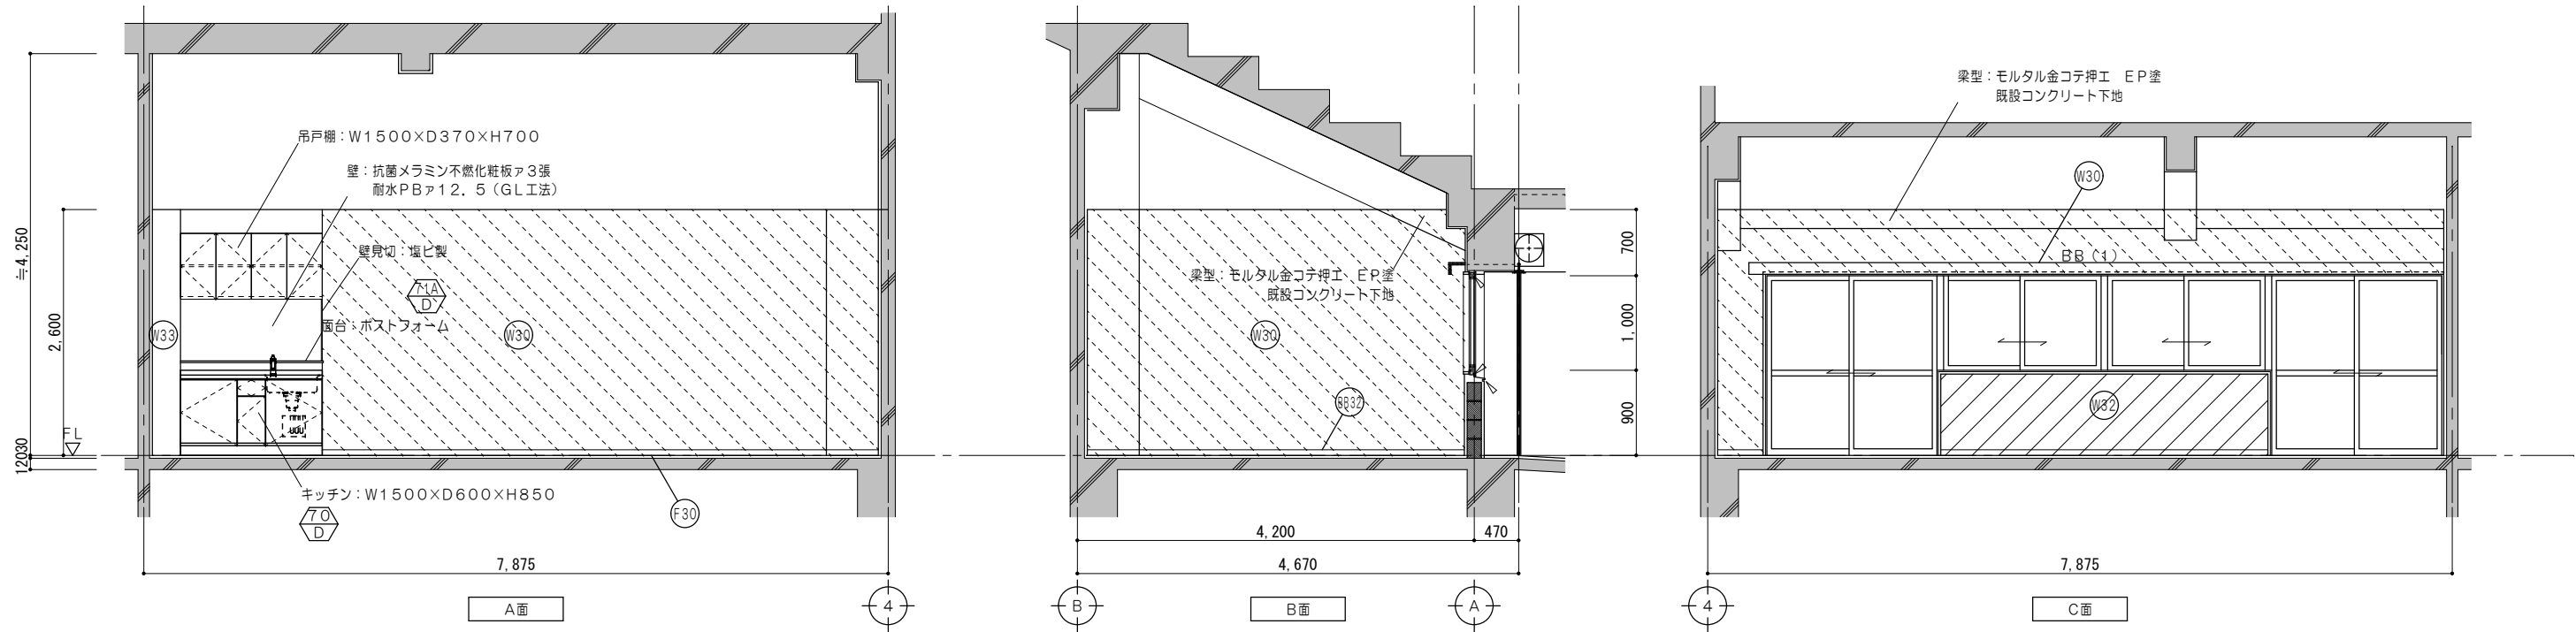

凡例 (工事内容)	
	既設のまますを示す
	既設躯体を示す
	仕上材新設範囲を示す
	仕上・下地共新設範囲を示す
	仕上・下地・コンクリート新設範囲を示す
	シーリングを示す
	既設のまますを示す
仕上凡例	
F30	床 : ビニル床シート $\times$ 2.0張 モルタル金コテ仕上
BB32	巾木: ビニル巾木 H=60
W30	壁 : モルタル金コテ押工 EP塗 既設コンクリート下地
W32	壁 : モルタル金コテ押工 EP塗 CB下地
W33	壁 : PBA12.5張 EP塗 LGS下地
W34	壁 : 抗菌メラミン不燃化粧板 $\times$ 3張 PBA12.5下地 LGS下地
C30	天井: 化粧PBA9.5張 LGS下地

特	
記	
事	
項	



一級建築士事務所 三重県知事登録 第1-699号  
株式会社 前野建築設計  
管理建築士 一級建築士 第320204号 前野 将輝

代表設計者  
一級建築士  
第320204号  
前野 将輝

設計担当  
一級建築士  
第307846号  
三橋 五百子

設計担当  
一級建築士  
第378328号  
加藤 早妃

設計担当  
一級建築士  
第360917号  
前田 祐作

設計担当



法適合確認

作図  
施主  
監理  
設計  
三橋 五百子



工事名称  
海浜公園内陸上競技場改修工事  
図面名称  
【(7)スタンド棟】改修後 1階展開図No.7 (多目的室2)



縮尺  
A2: 1/50  
A3: 1/71



図面番号  
A105  
(原図: A2)



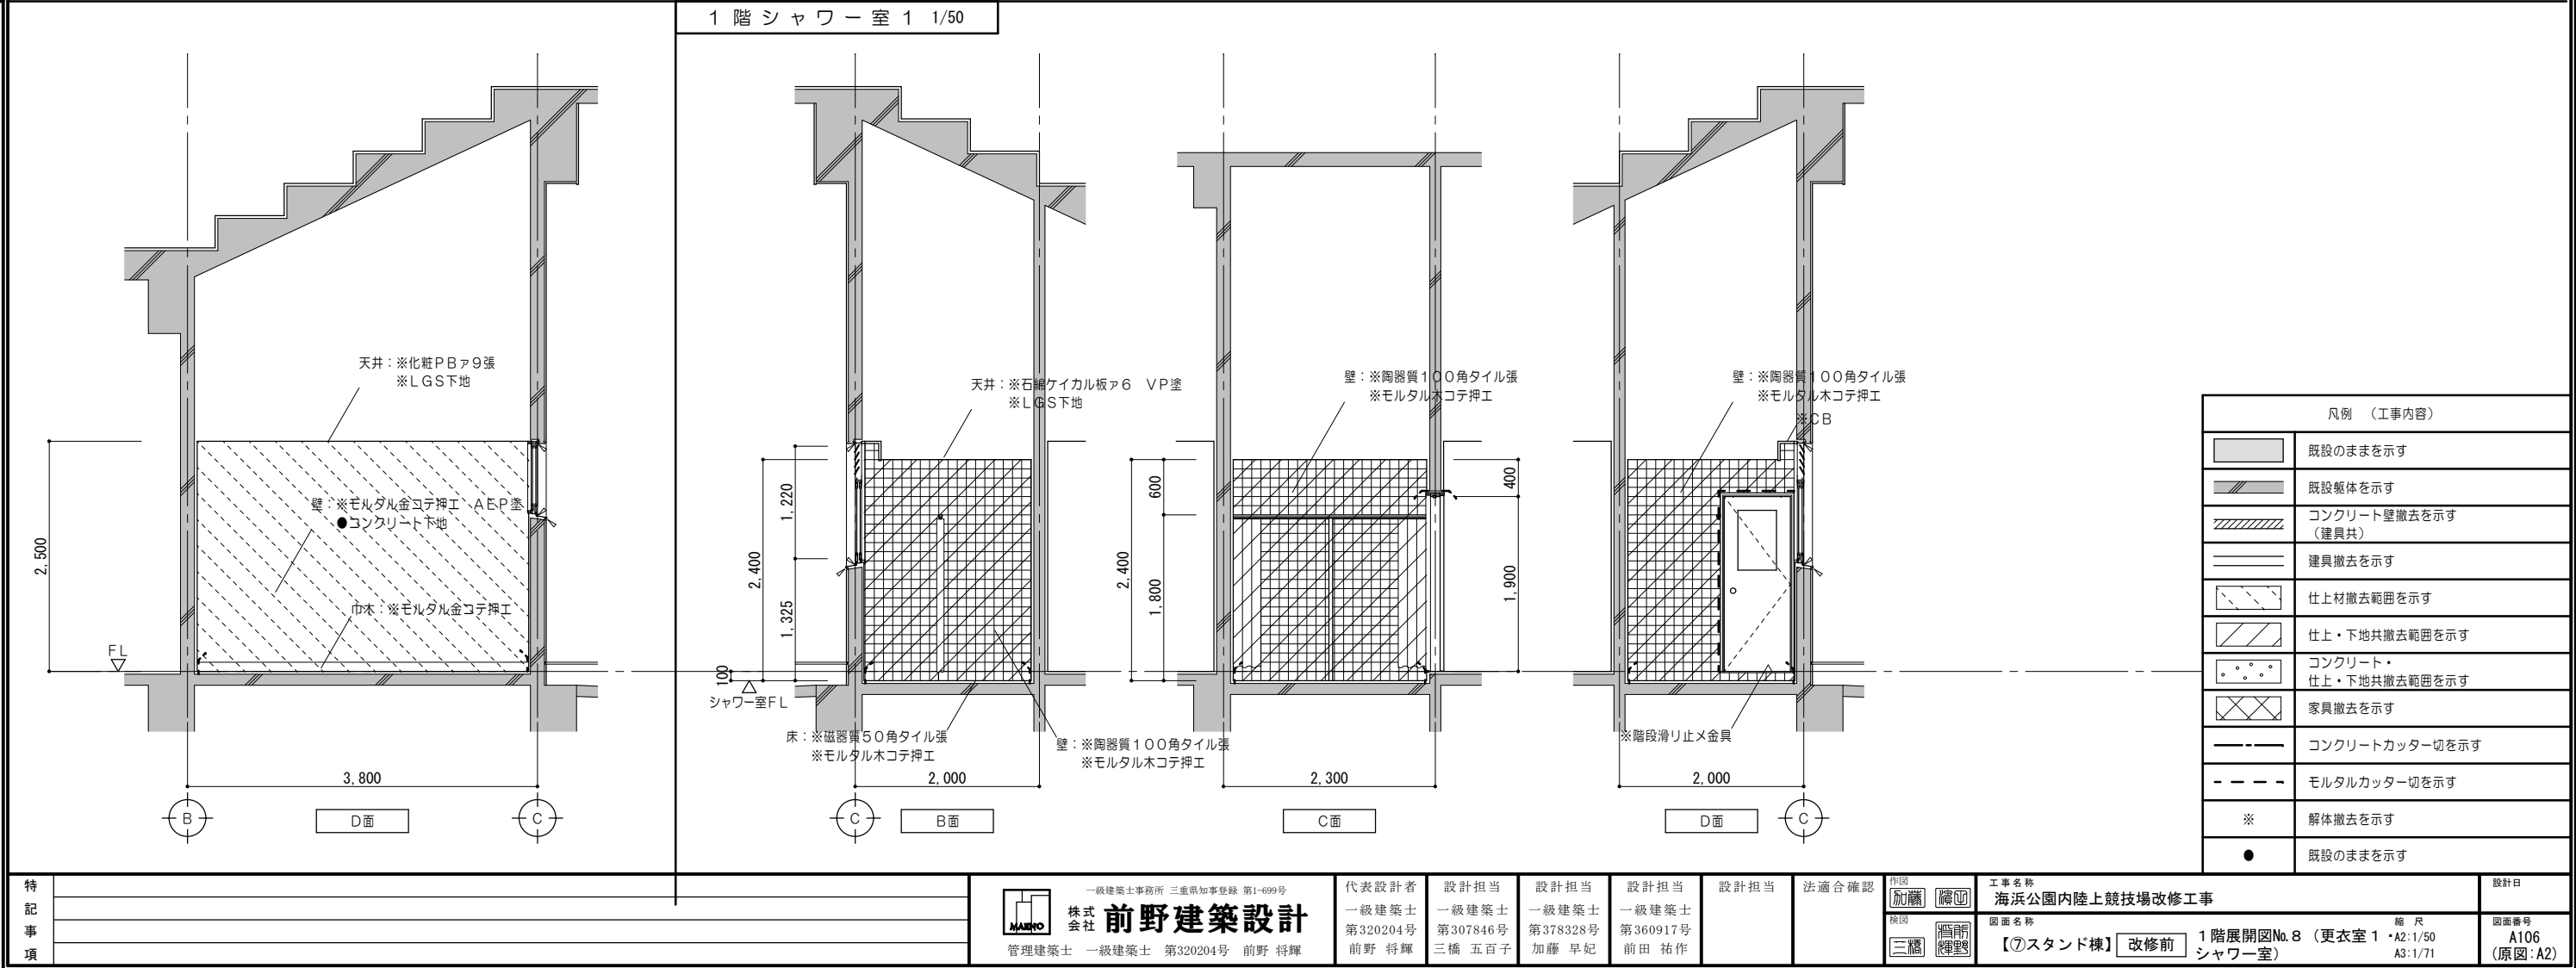
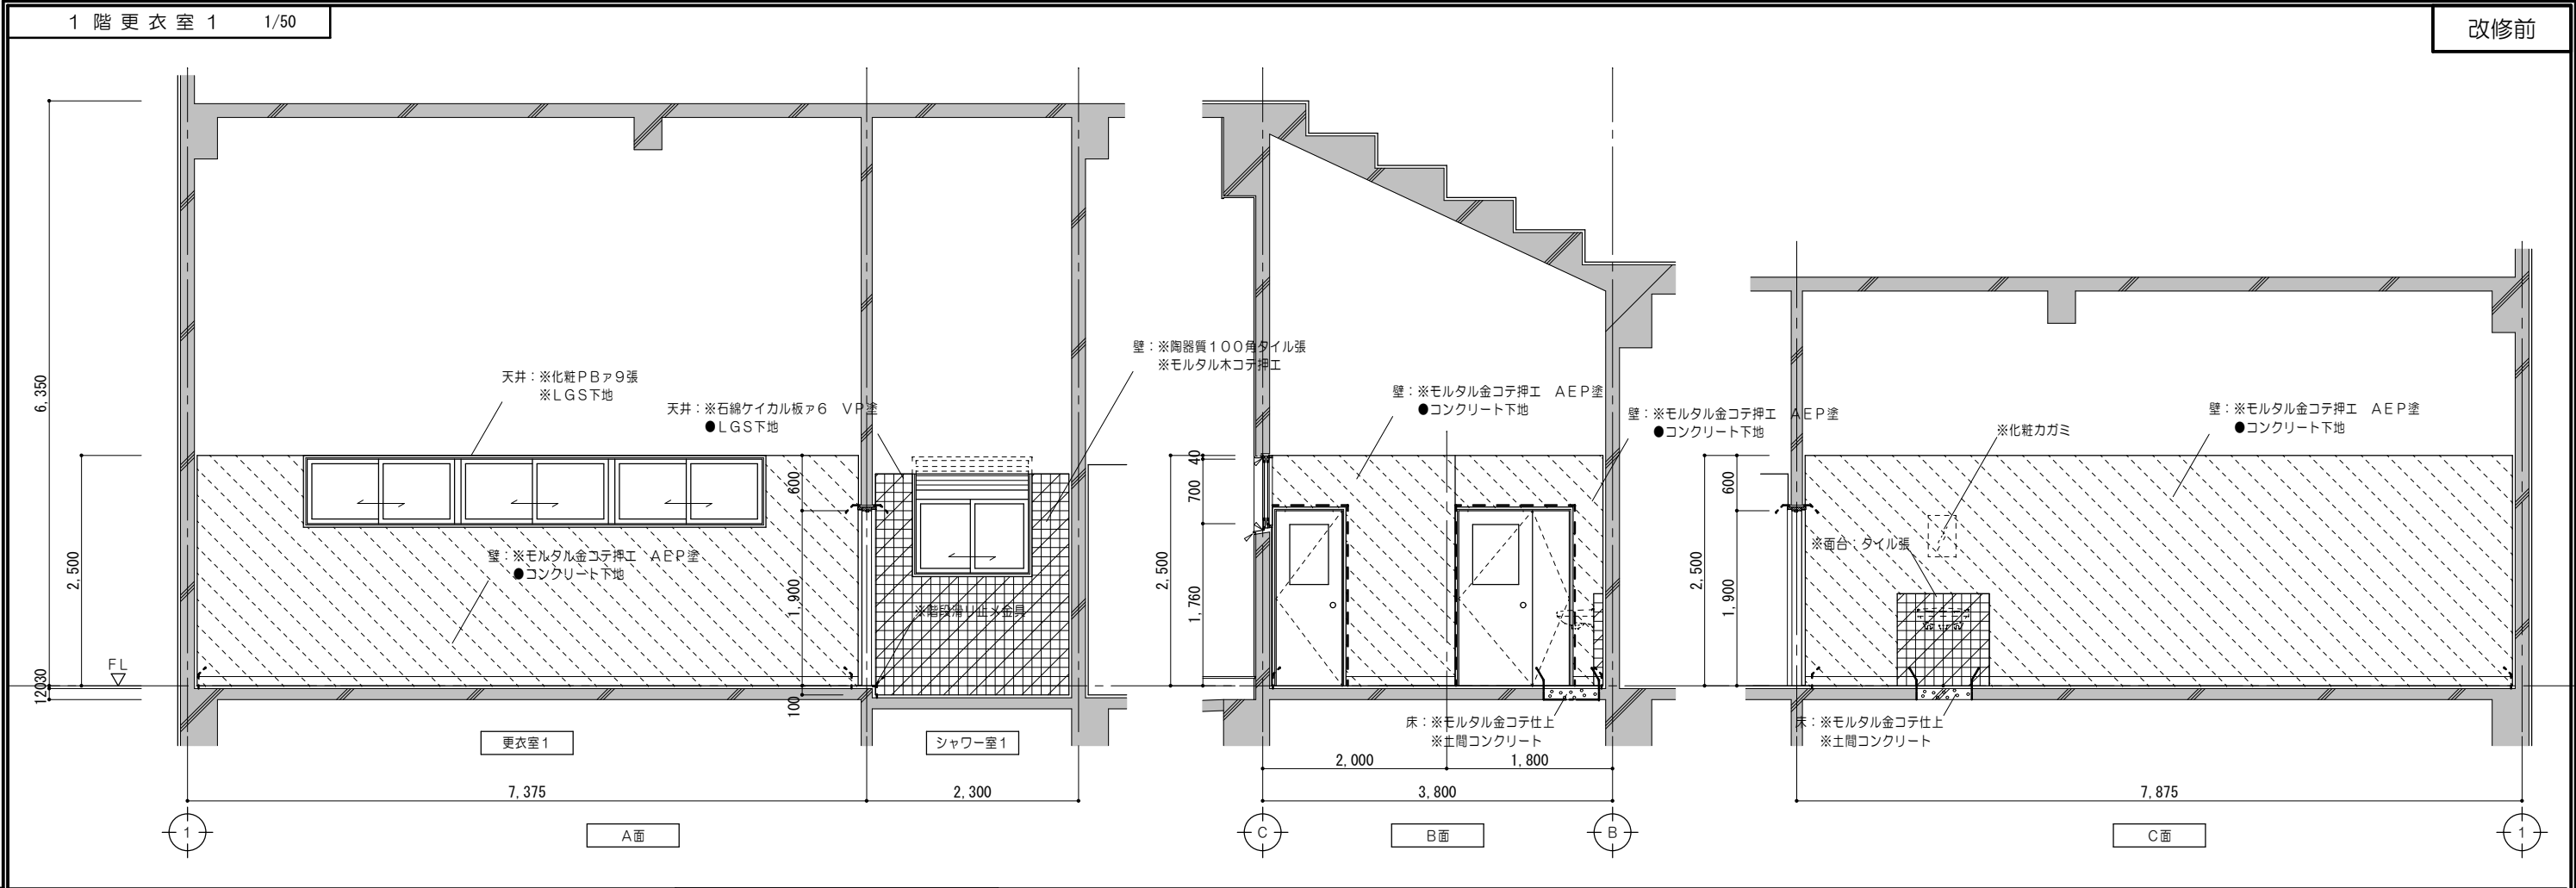


凡例 (工事内容)	
	既設のままを示す
	既設躯体を示す
	コンクリート壁撤去を示す (建具共)
	建具撤去を示す
	仕上材撤去範囲を示す
	仕上・下地共撤去範囲を示す
	コンクリート・ 仕上・下地共撤去範囲を示す
	家具撤去を示す
	コンクリートカッター切を示す
	モルタルカッター切を示す
※	解体撤去を示す
●	既設のままを示す

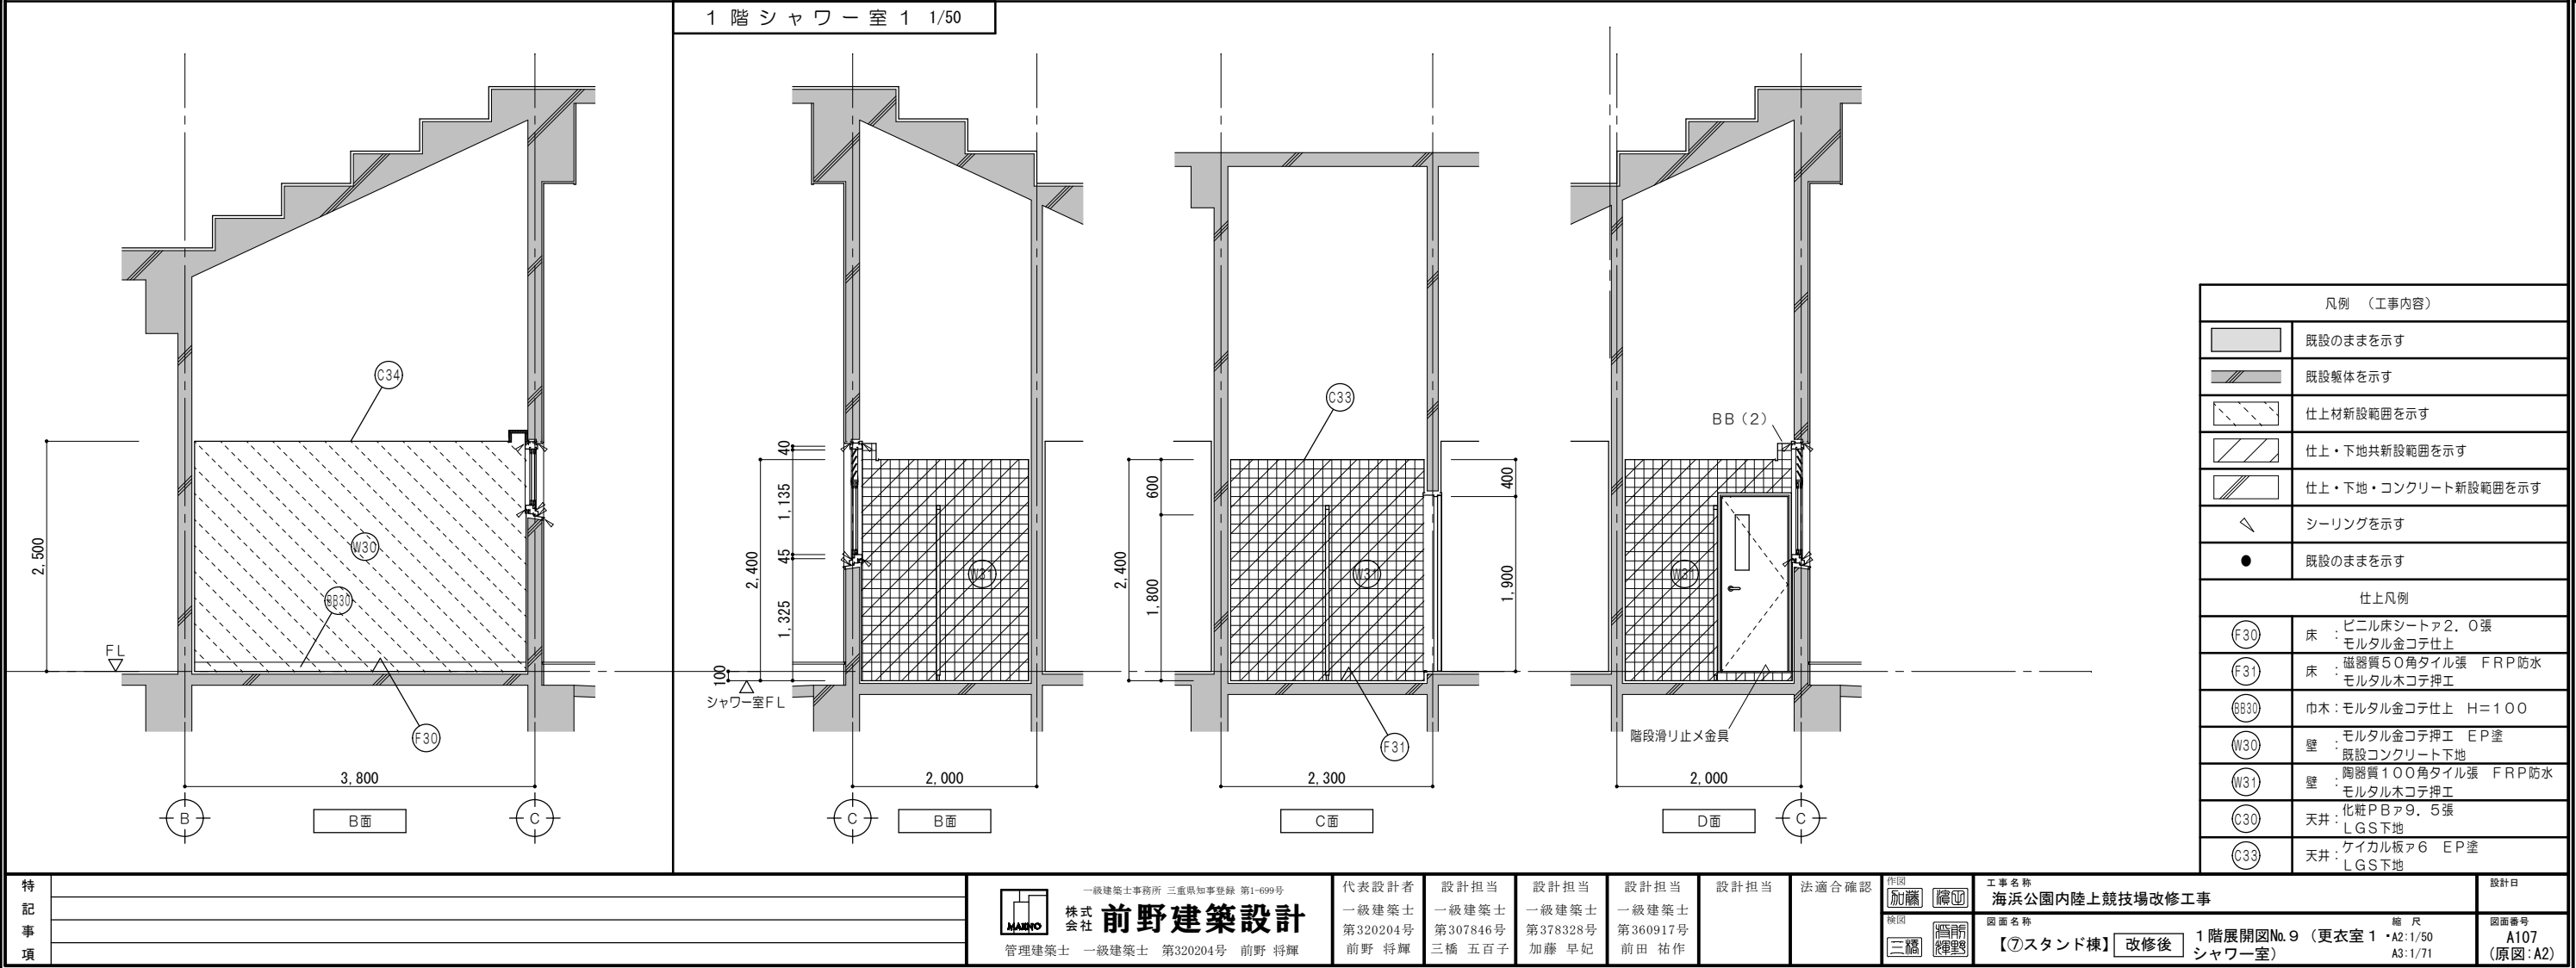
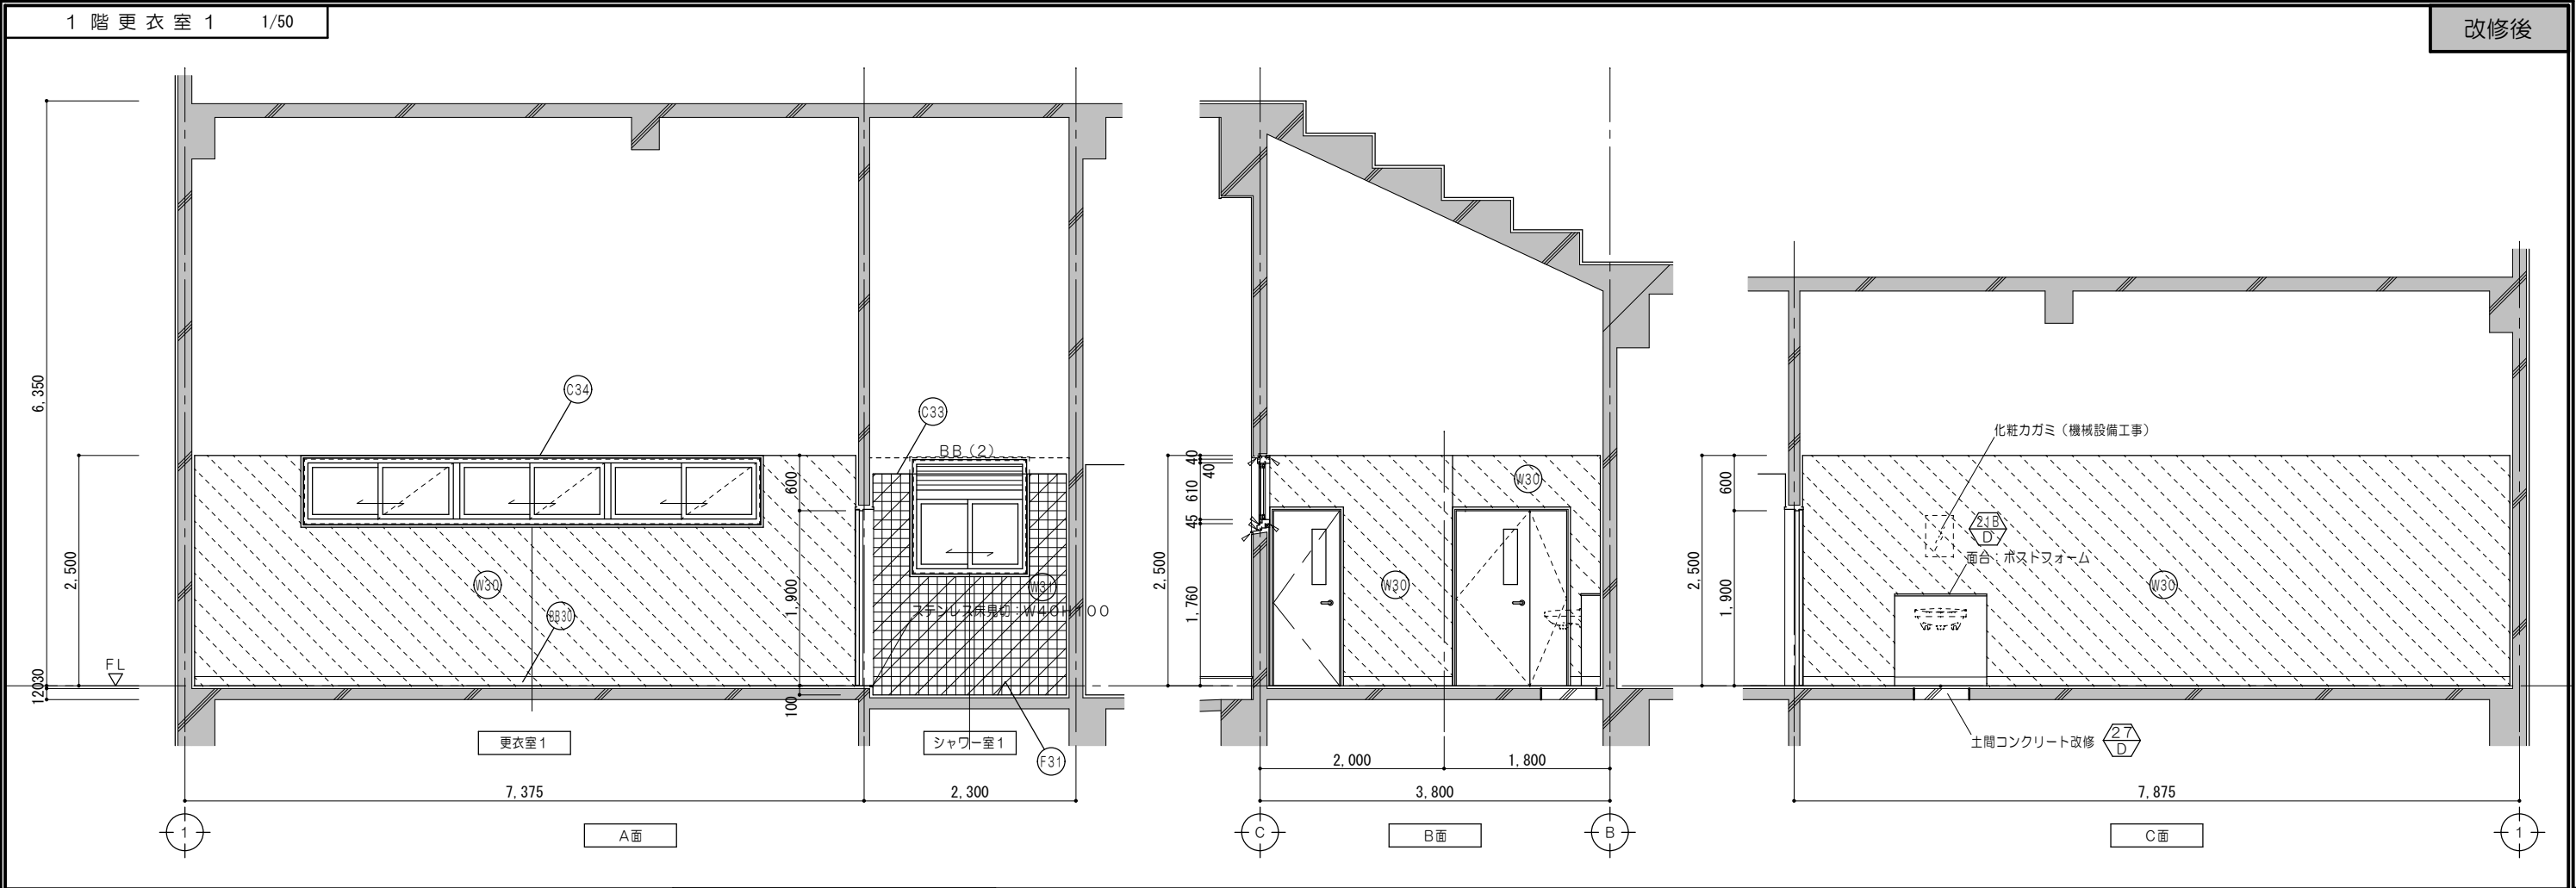


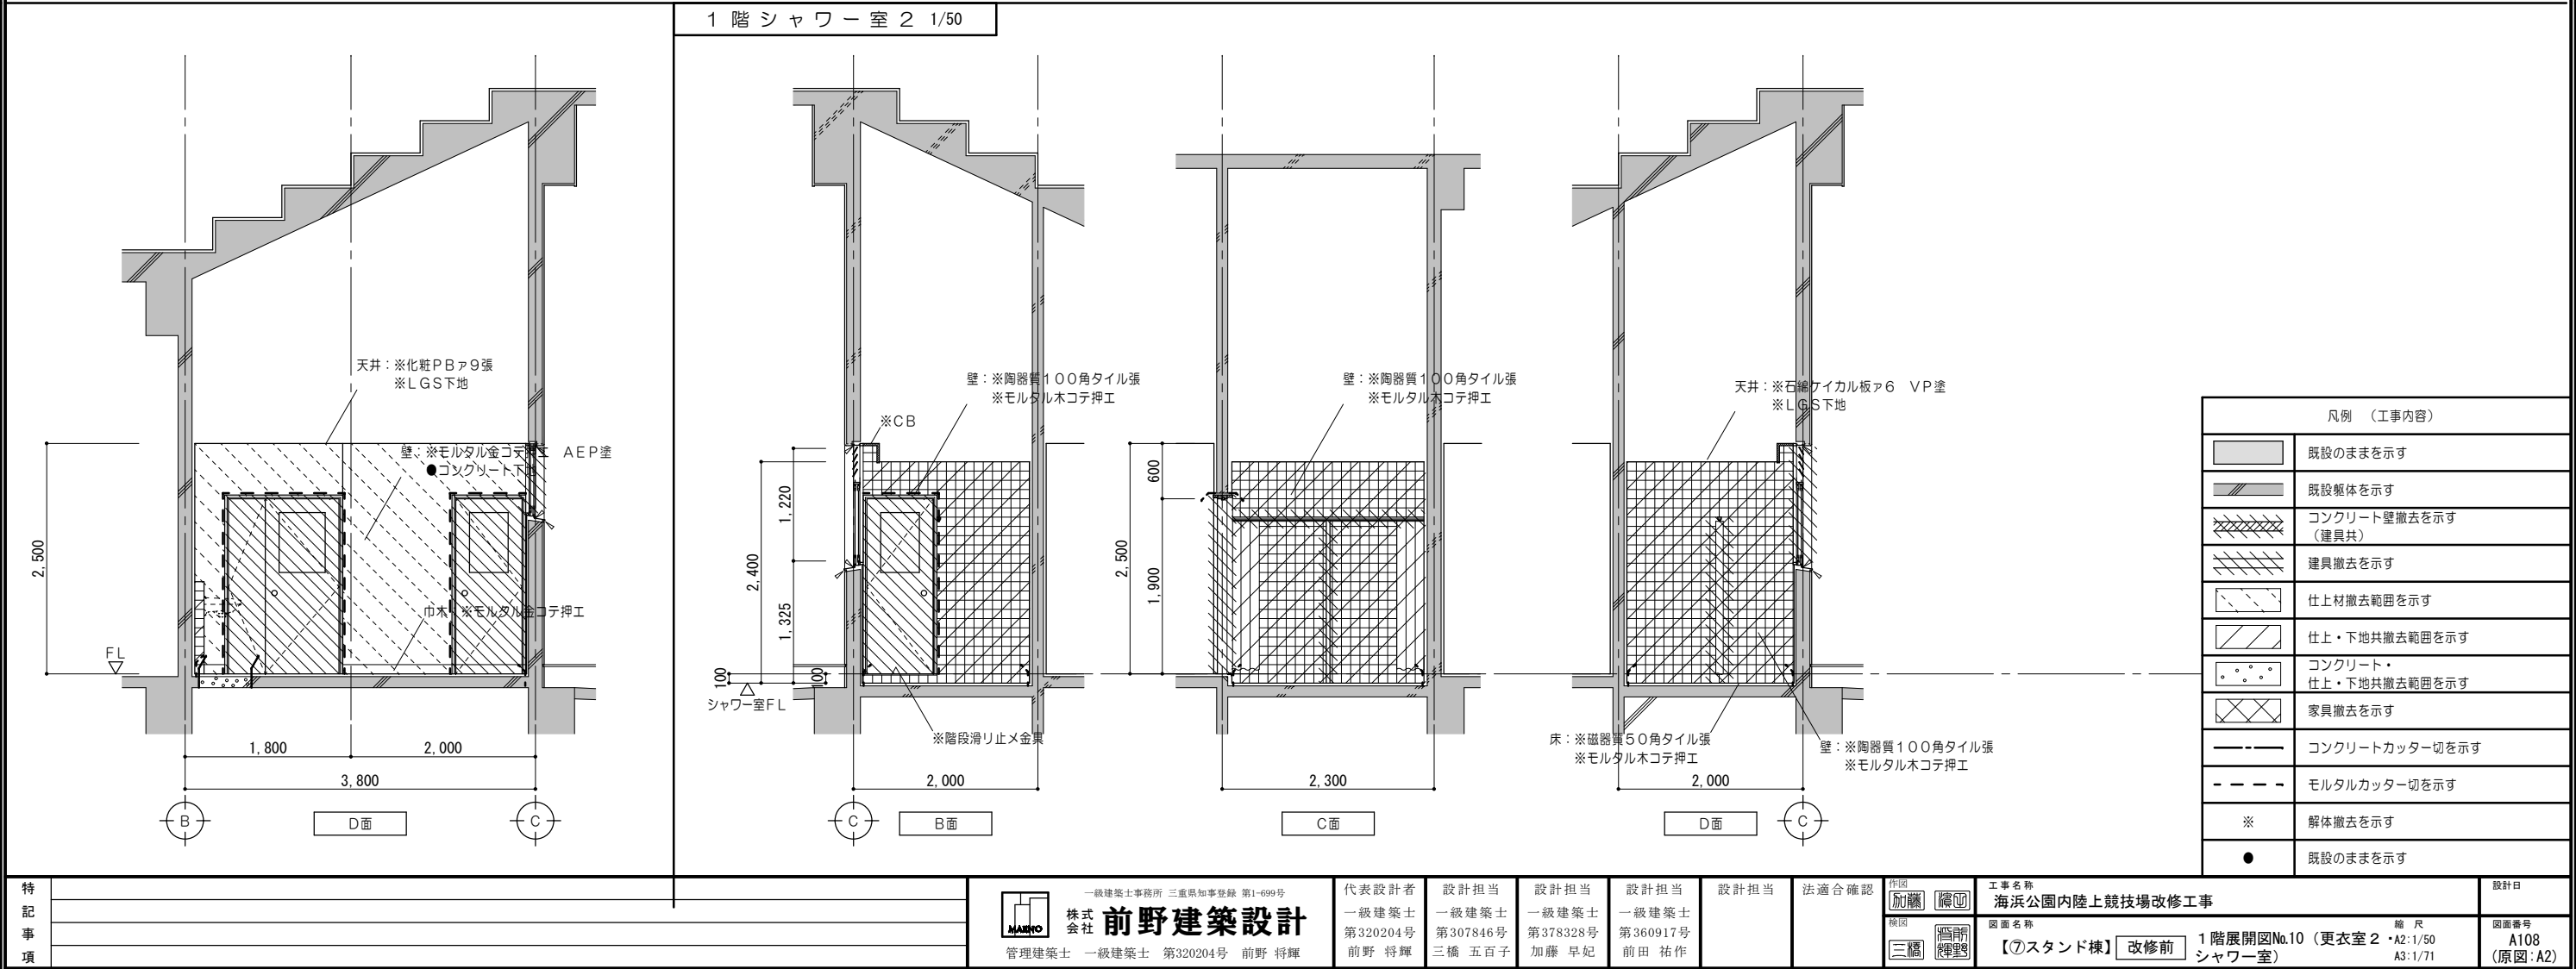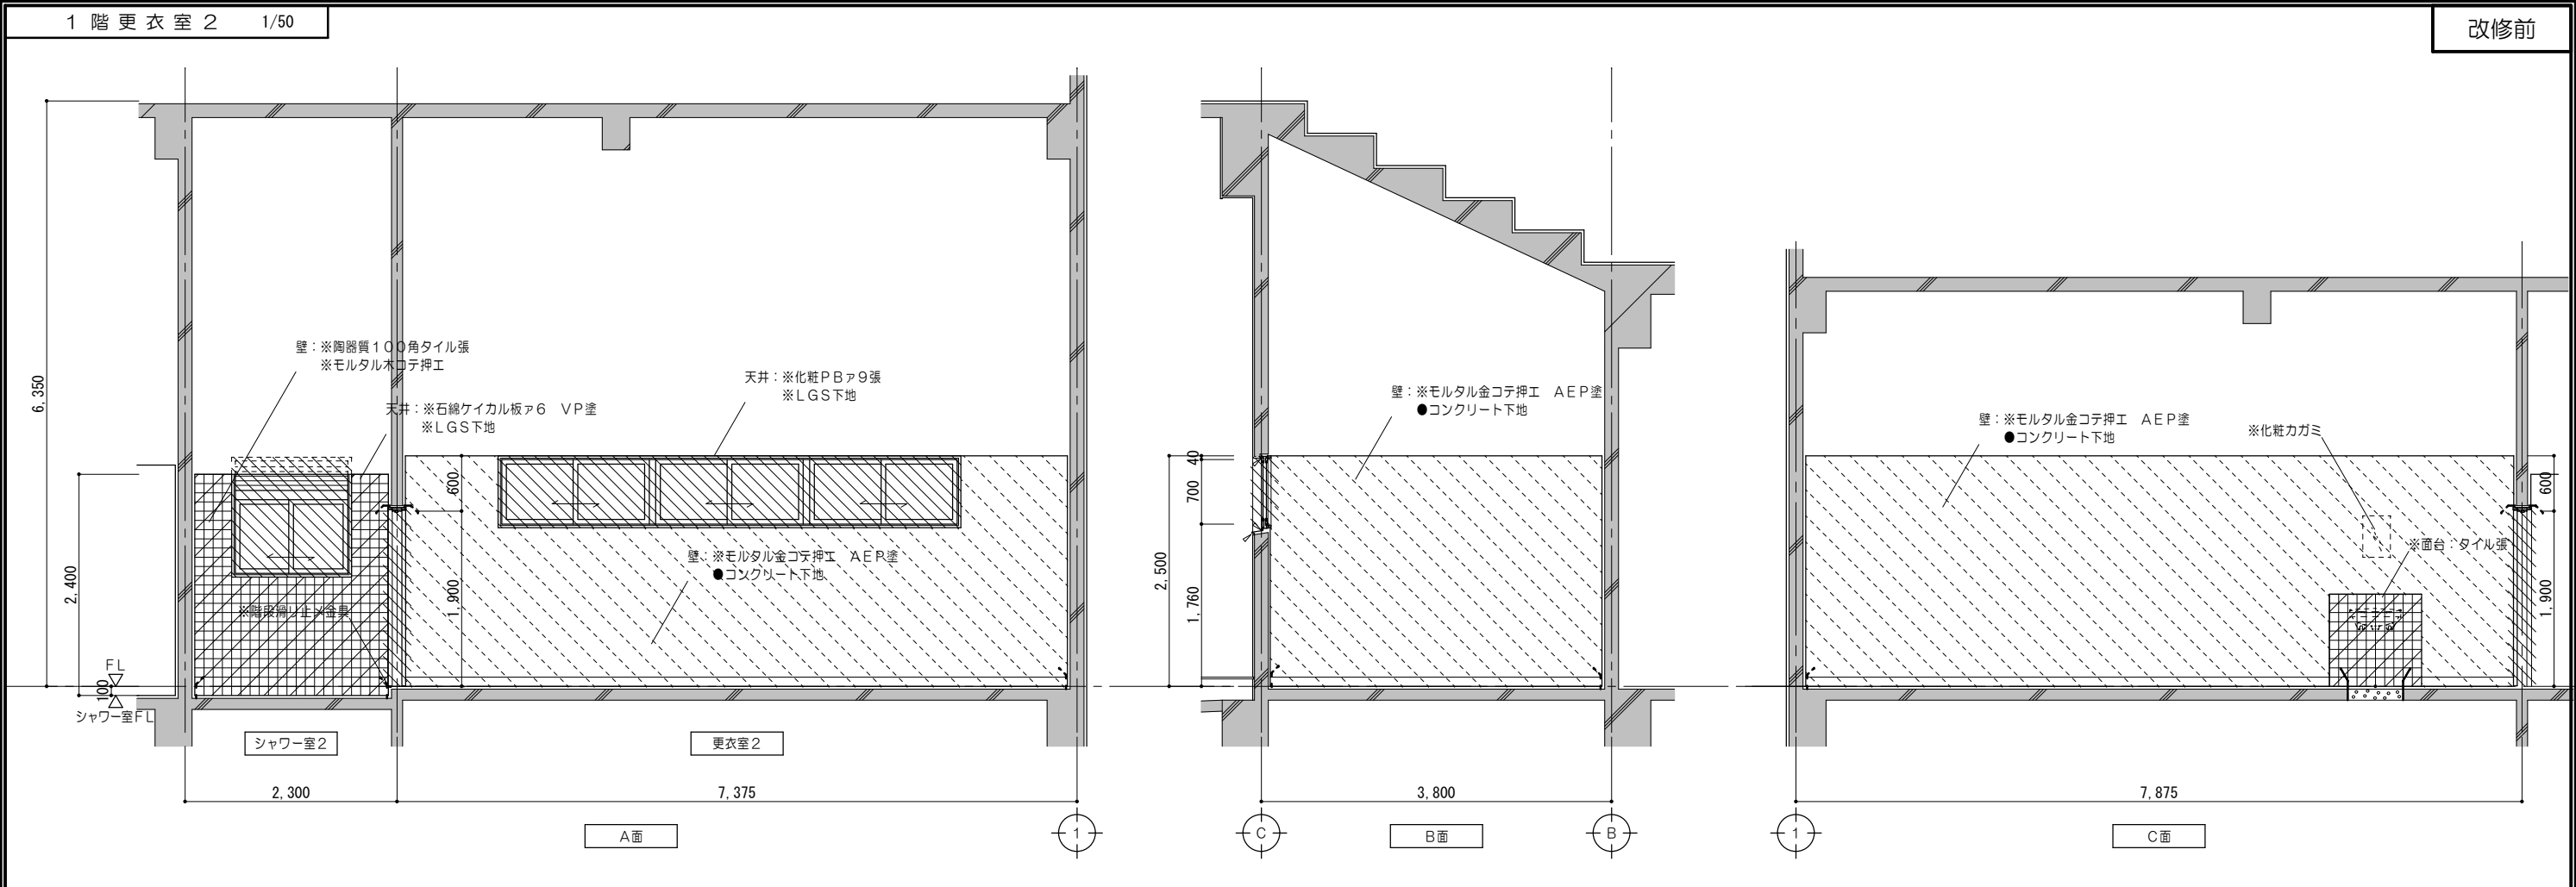

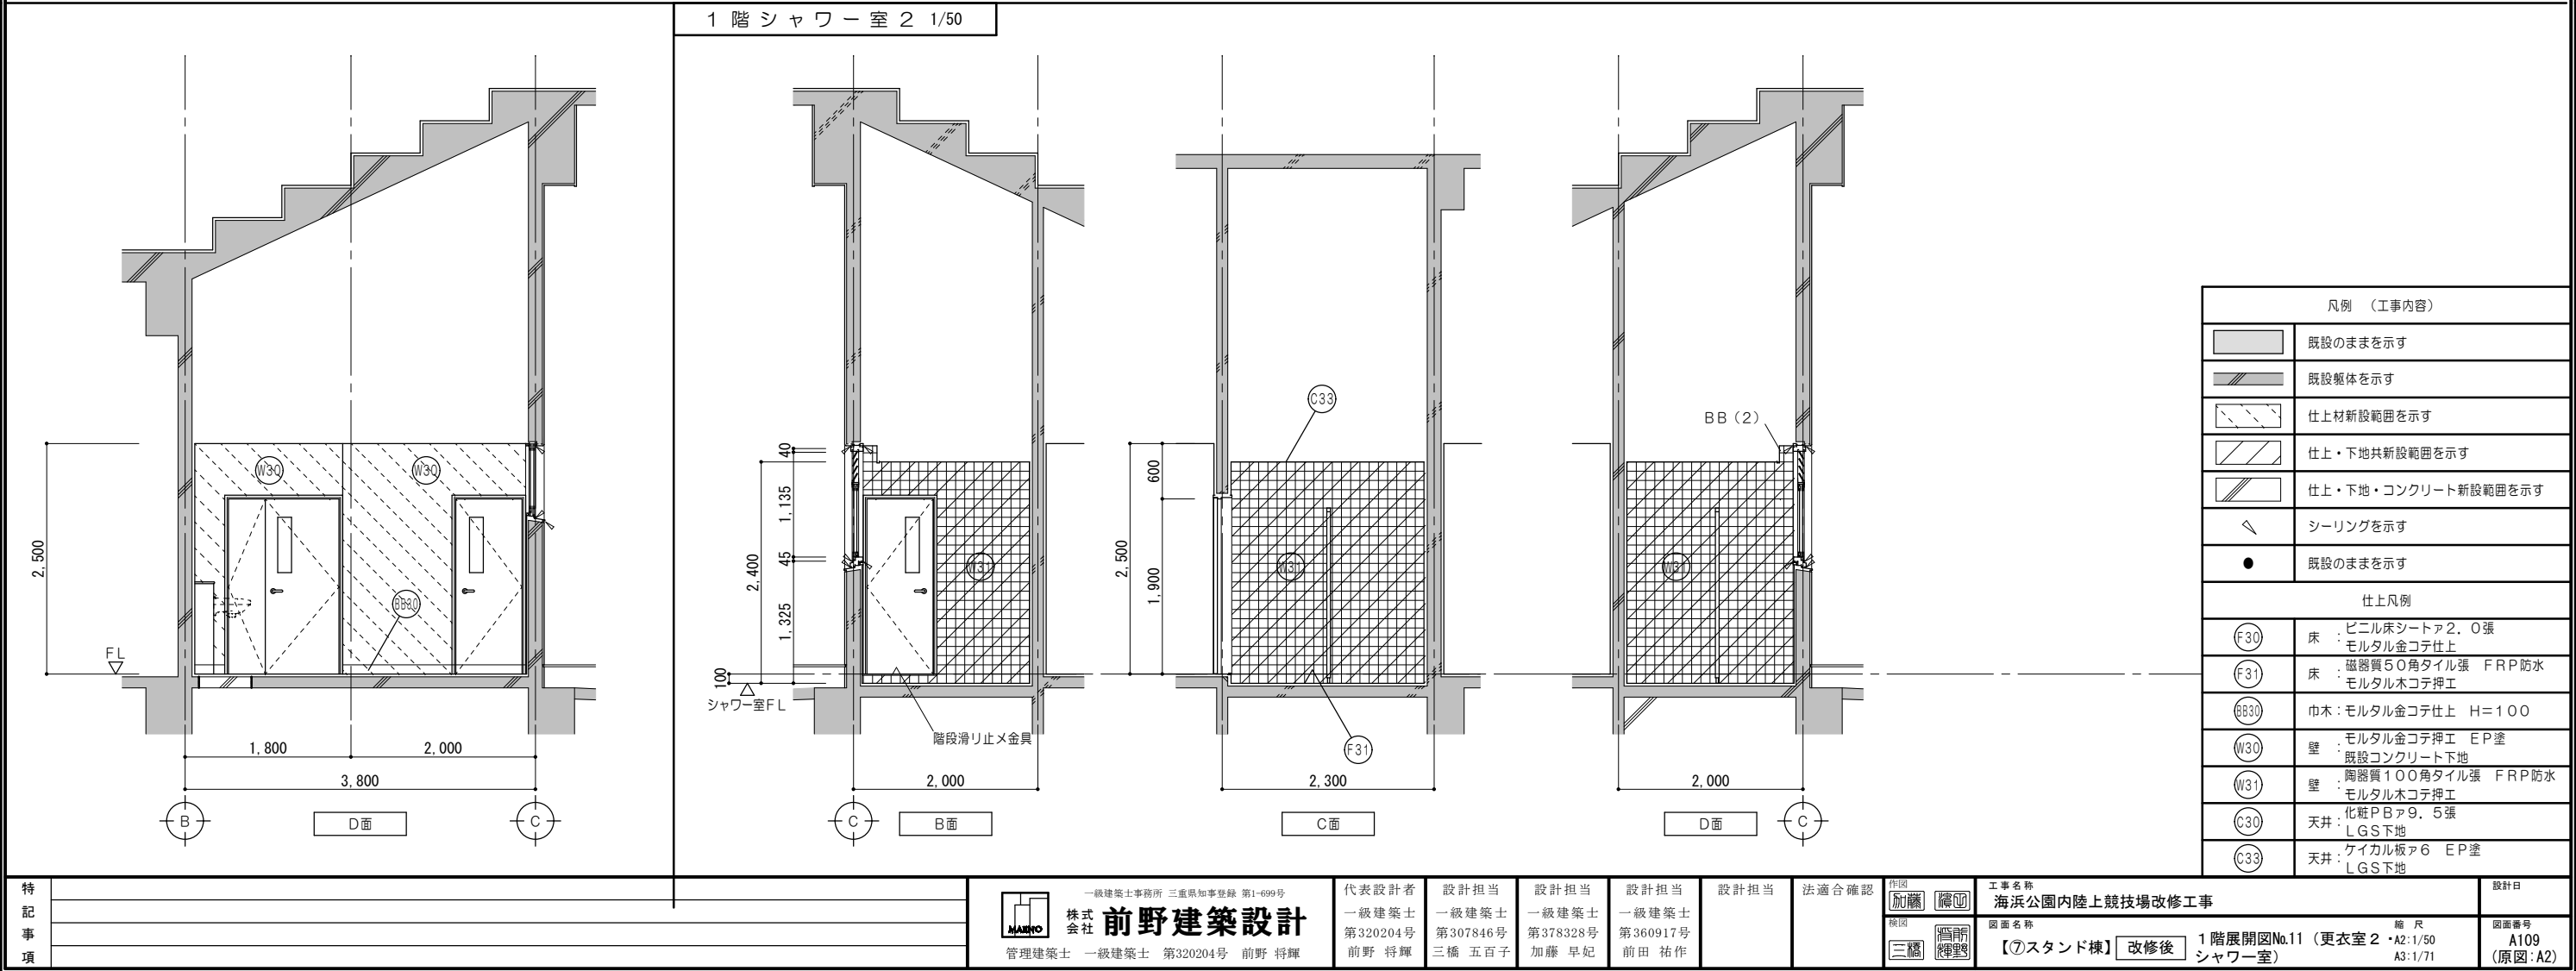
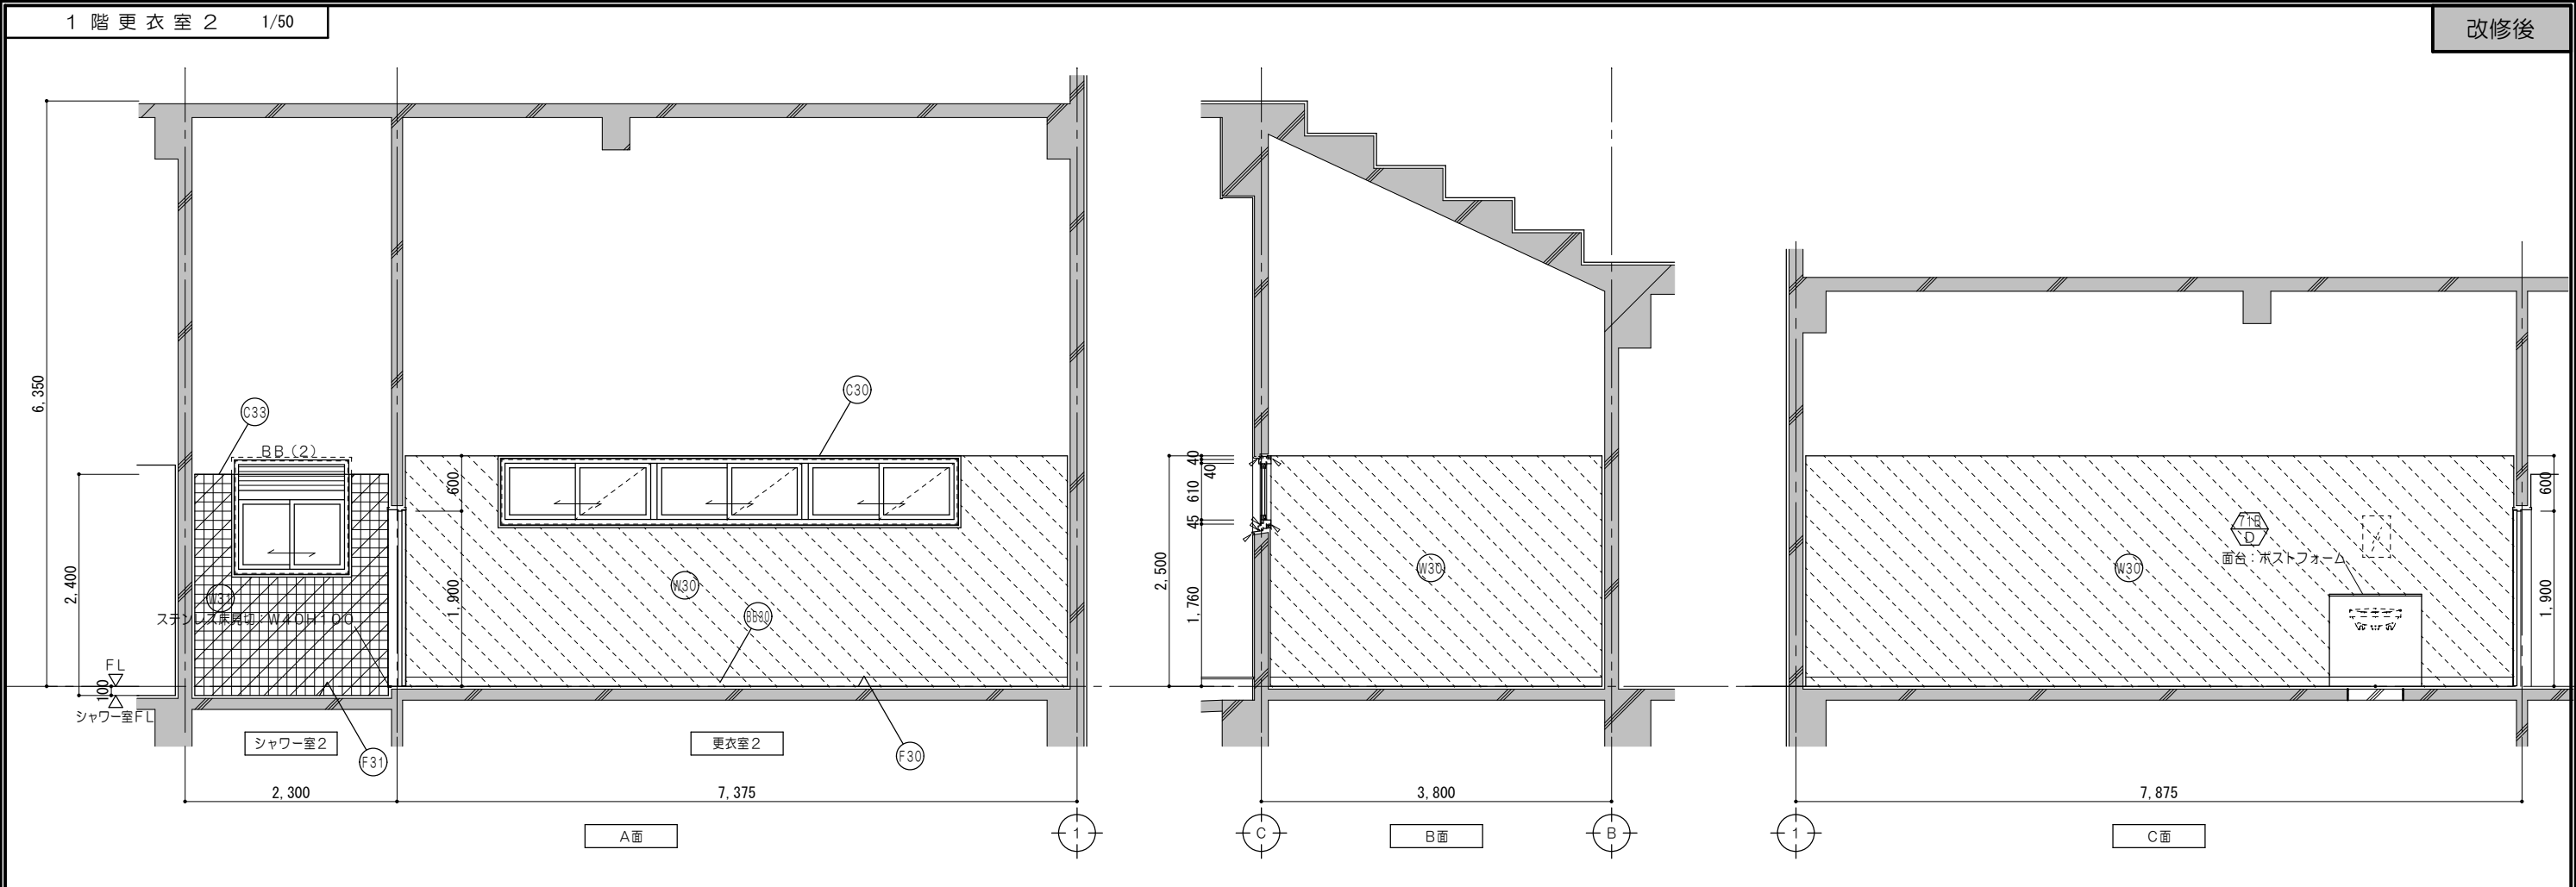


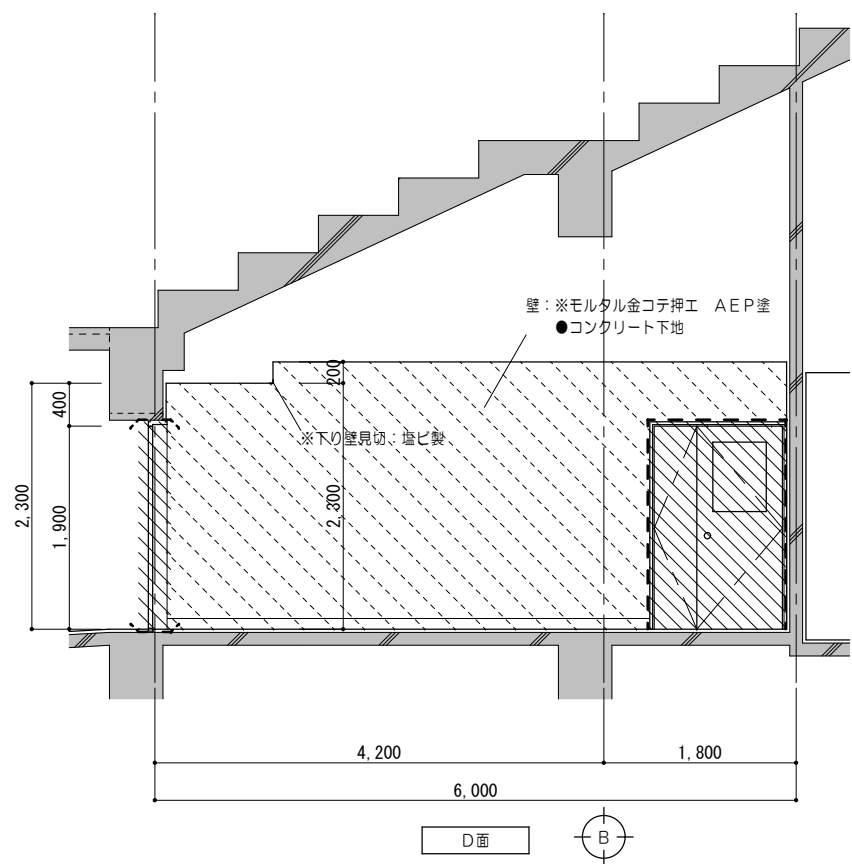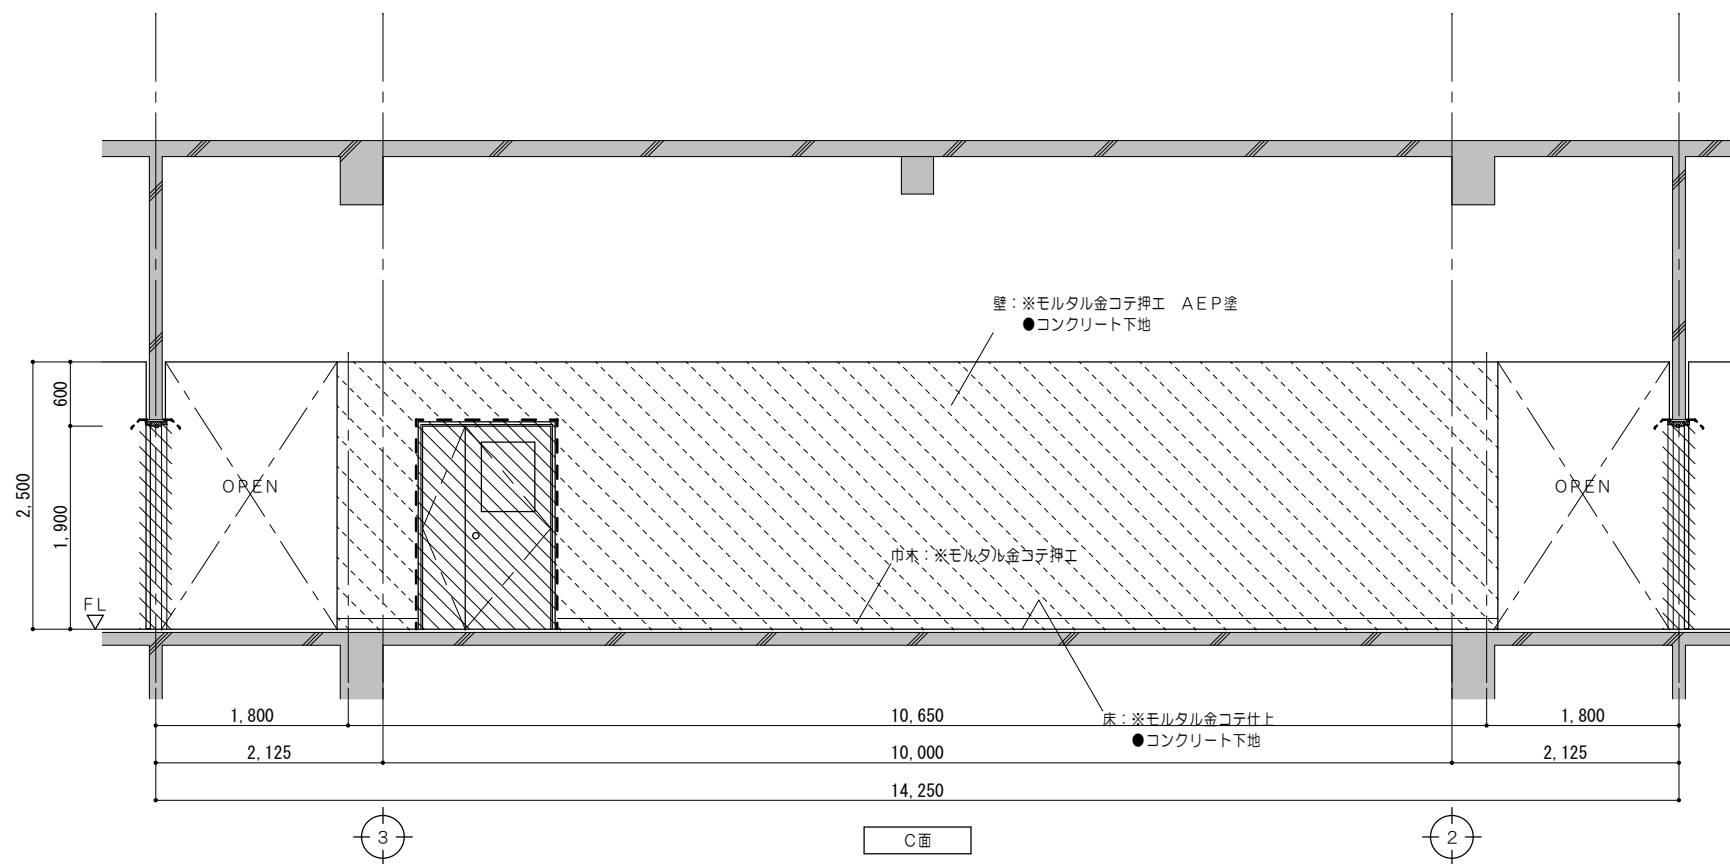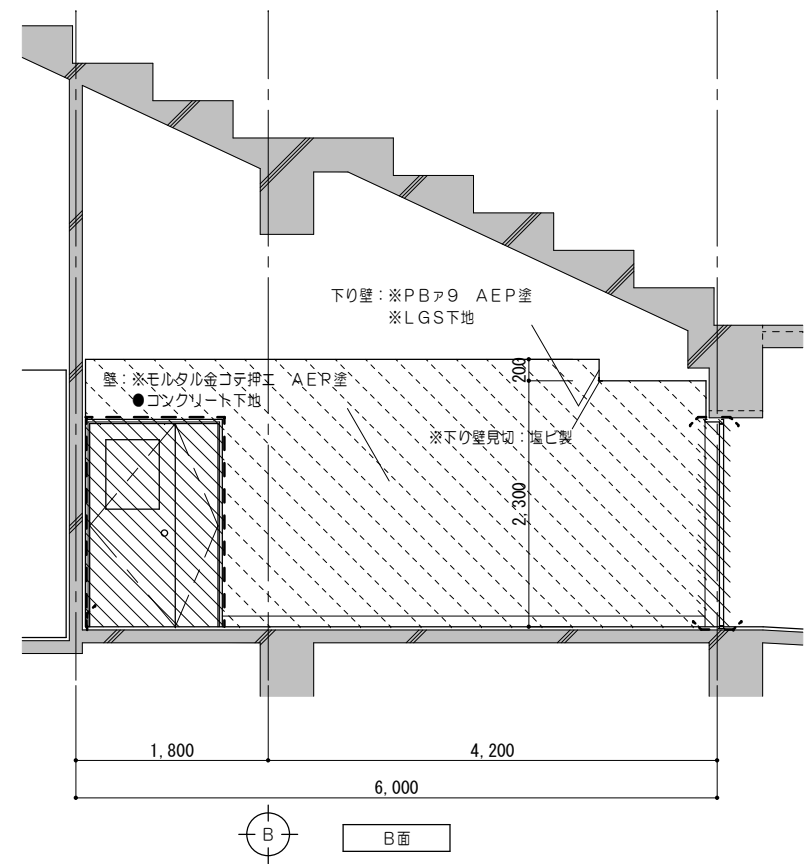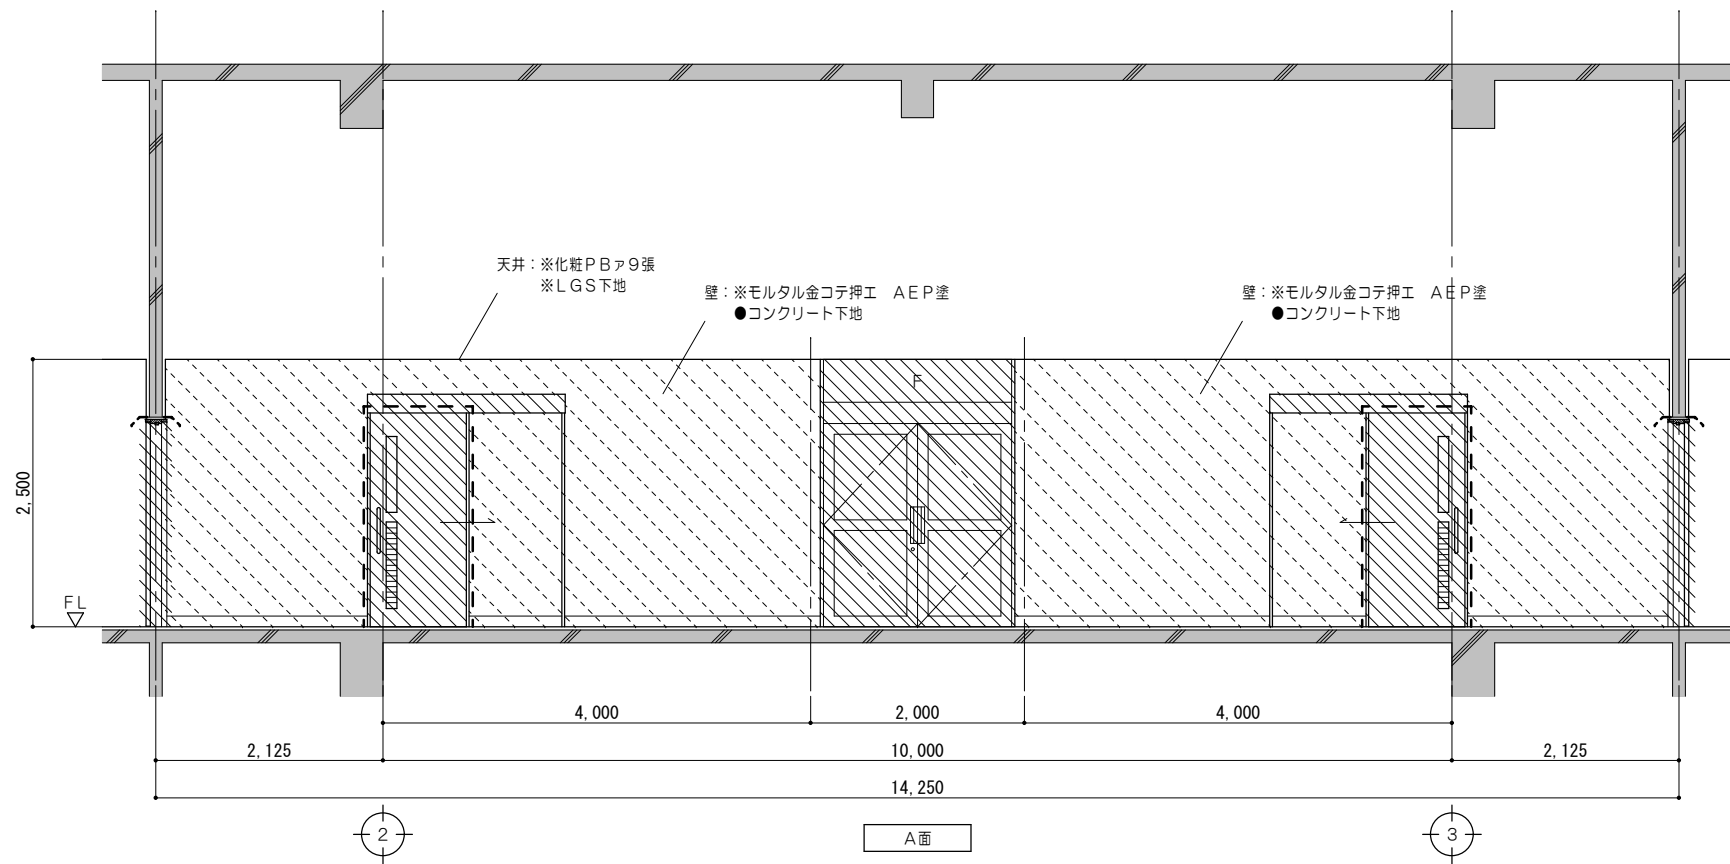




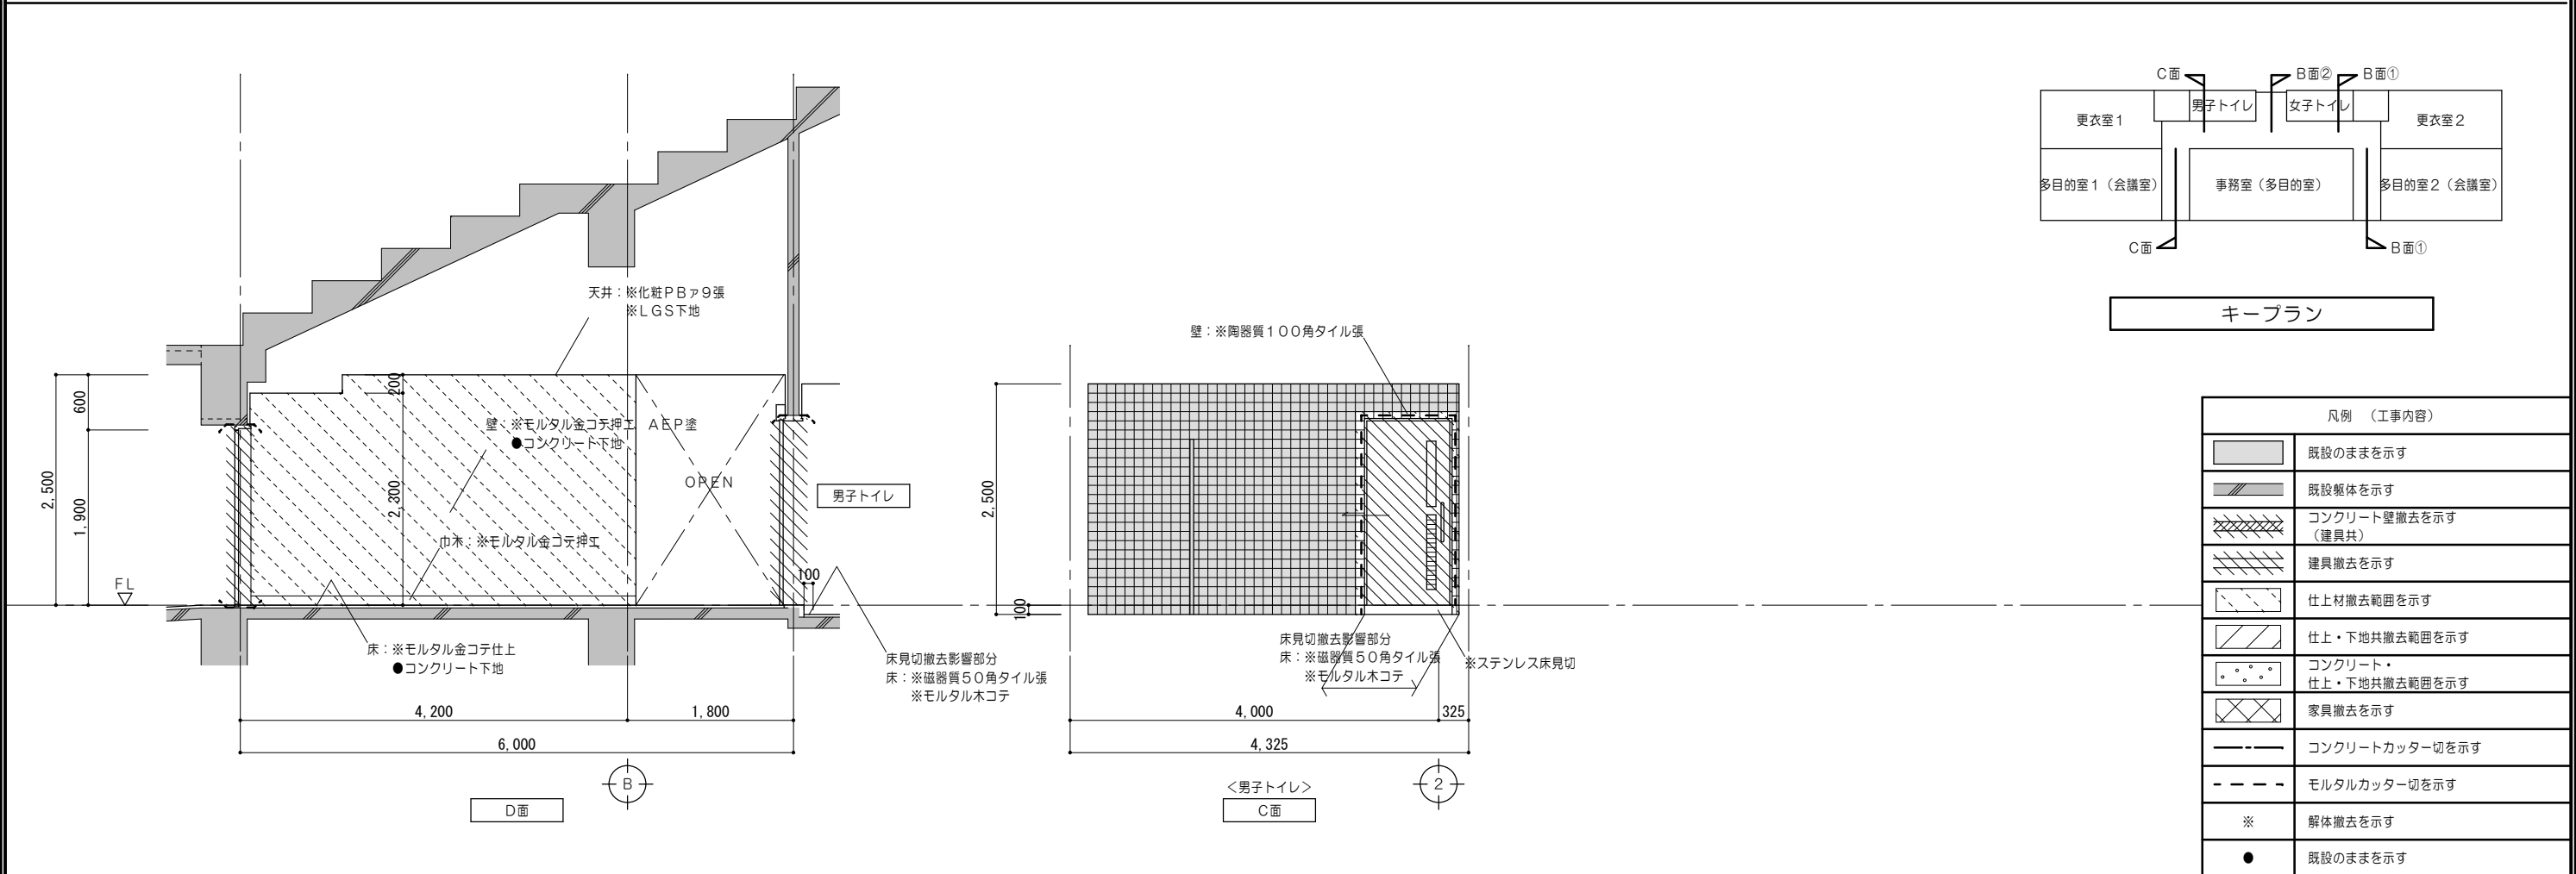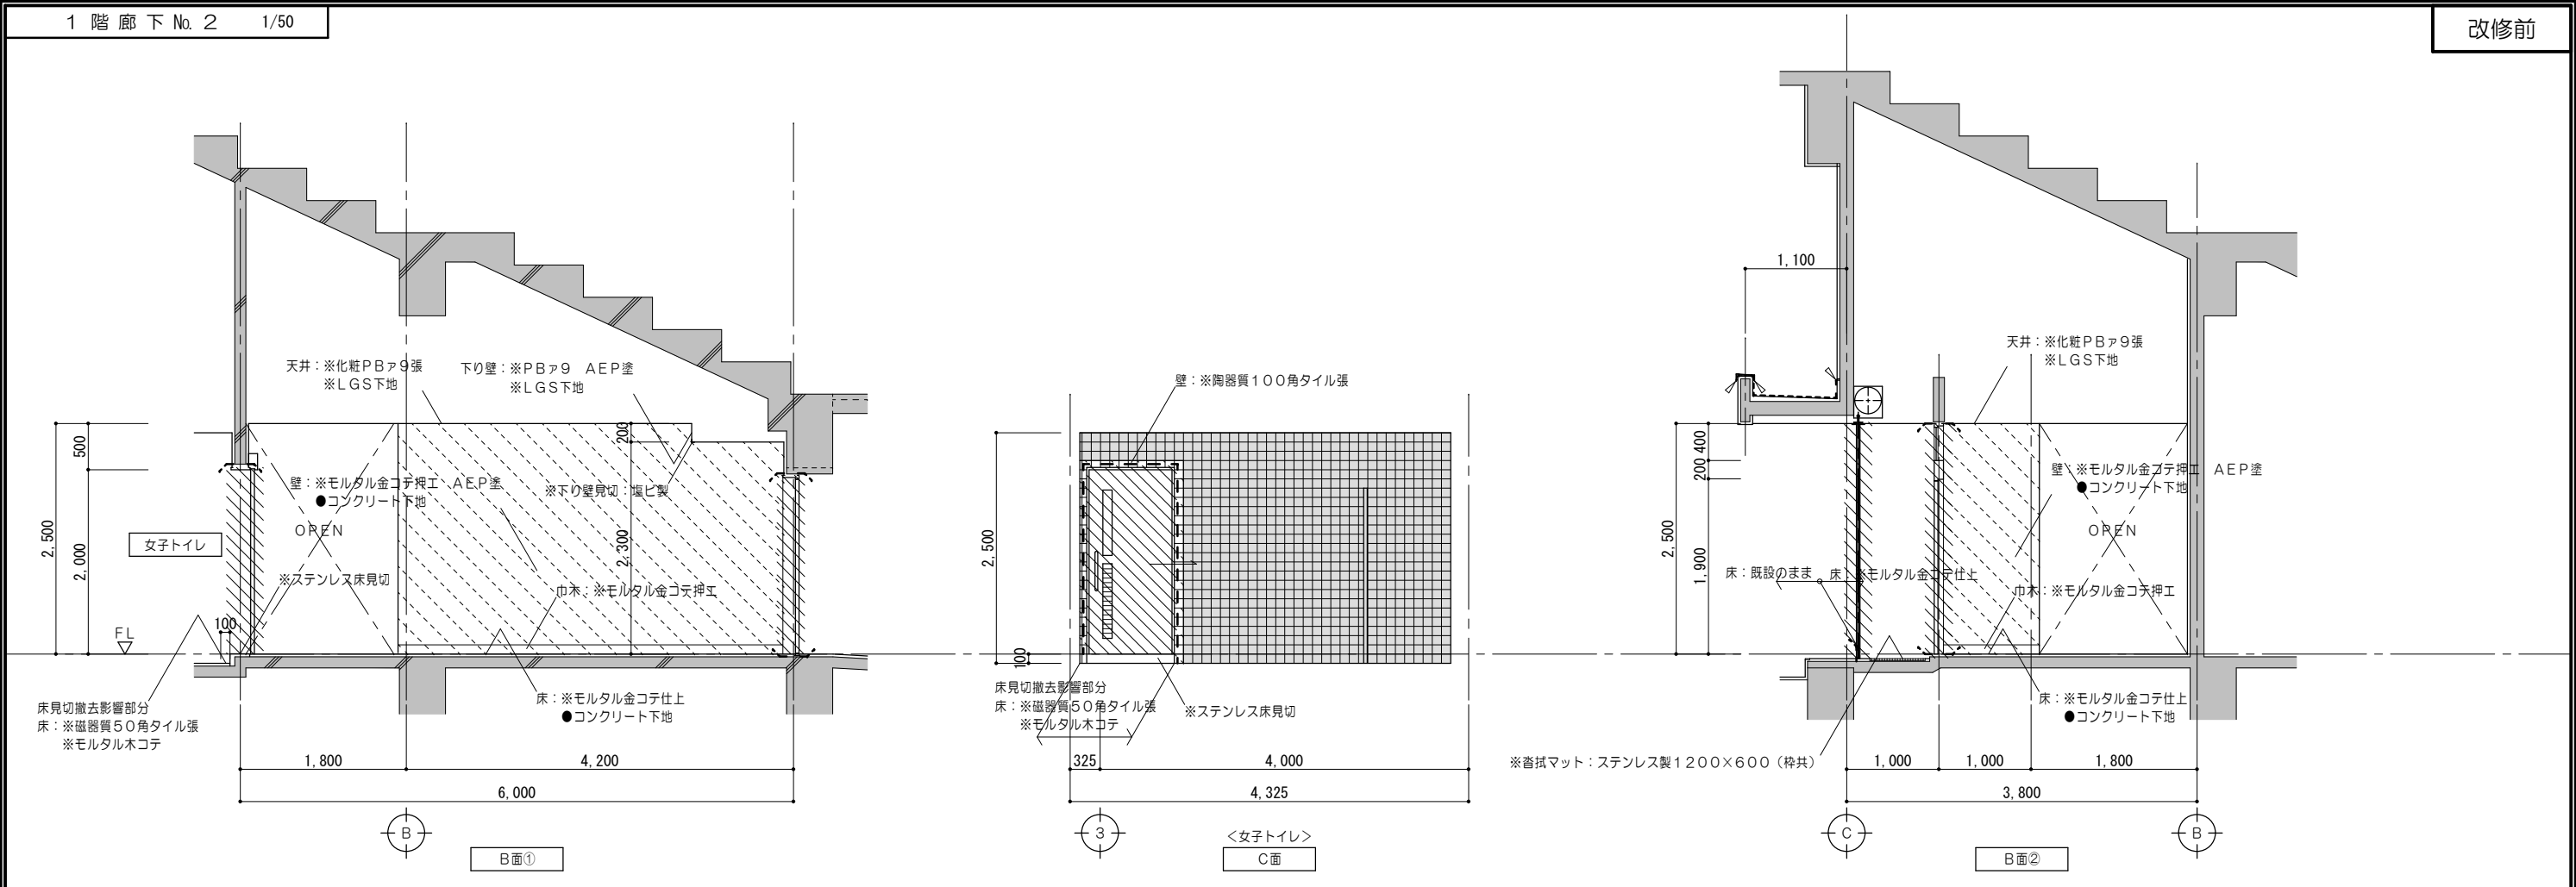


凡例 (工事内容)	
	既設のままを示す
	既設躯体を示す
	コンクリート壁撤去を示す (建具共)
	建具撤去を示す
	仕上材撤去範囲を示す
	仕上・下地共撤去範囲を示す
	コンクリート・仕上・下地共撤去範囲を示す
	家具撤去を示す
	コンクリートカッター切を示す
	モルタルカッター切を示す
※	解体撤去を示す
●	既設のままを示す


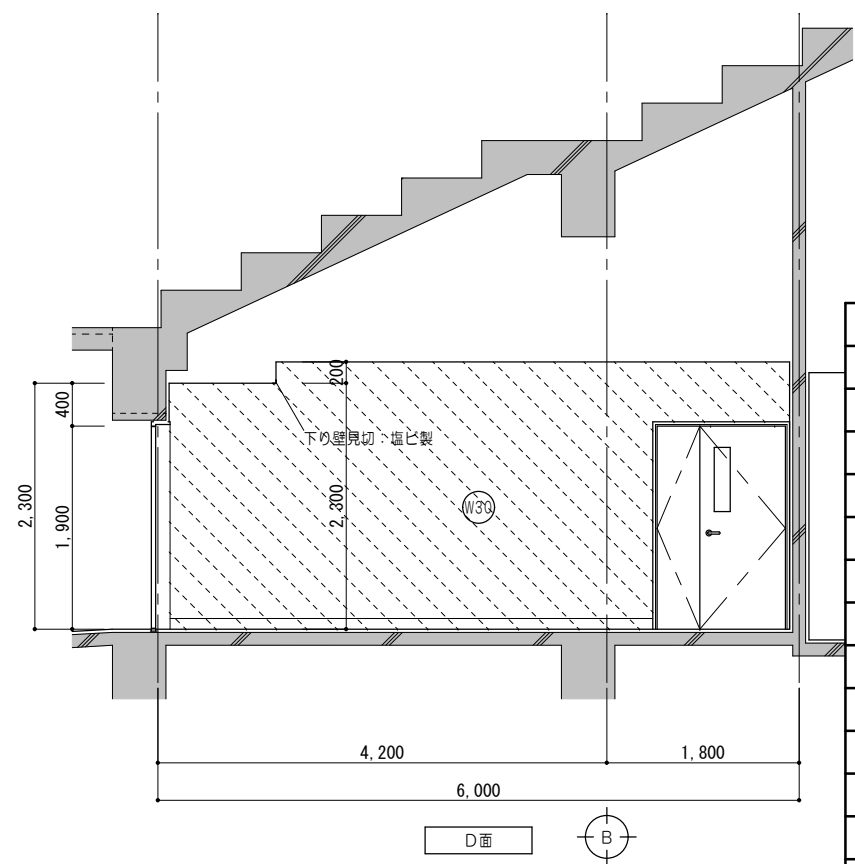
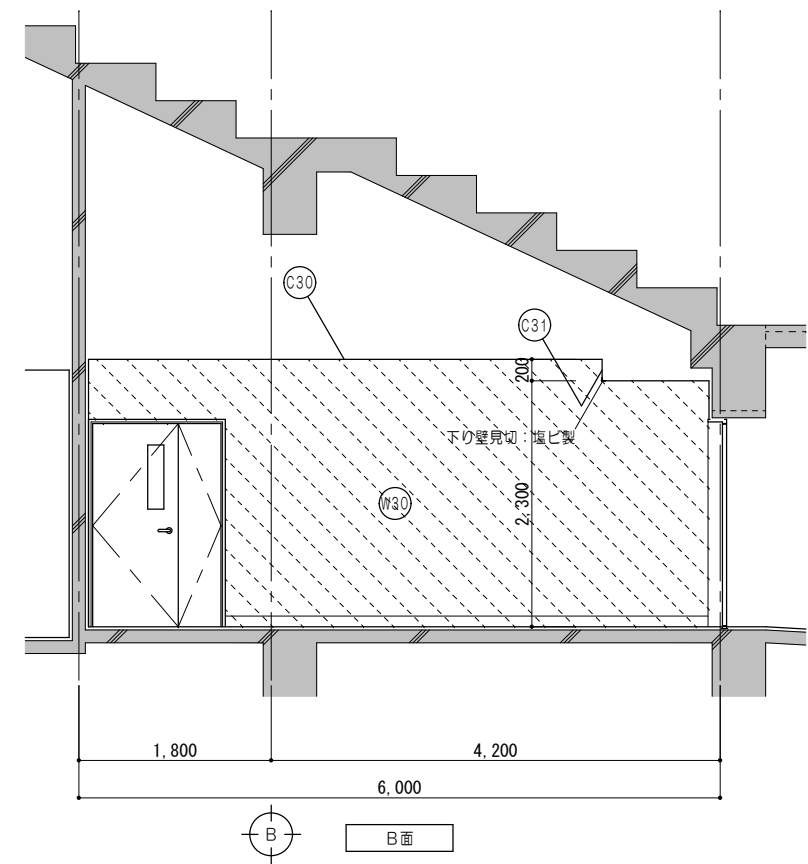


特 記 事 項	一級建築士事務所 三重県知事登録 第1-699号				代表設計者				設計担当				設計担当				法適合確認				作図				工事名称				設計日			
	株式会社 前野建築設計				一級建築士 第320204号 前野 将輝				一級建築士 第307846号 三橋 五百子				一級建築士 第378328号 加藤 早妃				一級建築士 第360917号 前田 祐作				図面名称				海浜公園内陸上競技場改修工事				図面番号			
	管理建築士 一級建築士 第320204号 前野 将輝				前野 将輝				三橋 五百子				加藤 早妃				前田 祐作				【のスタンド棟】 改修前				1 階展開図No. 1 3 (1 階廊下No. 2)				縮 尺			
																									A2: 1/50 A3: 1/71				A111 (原図: A2)			

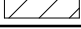





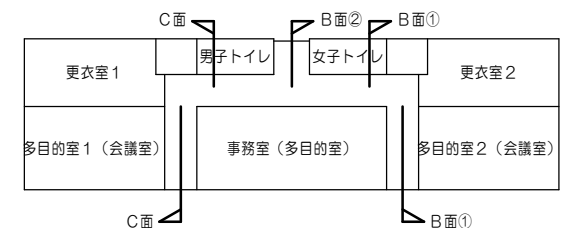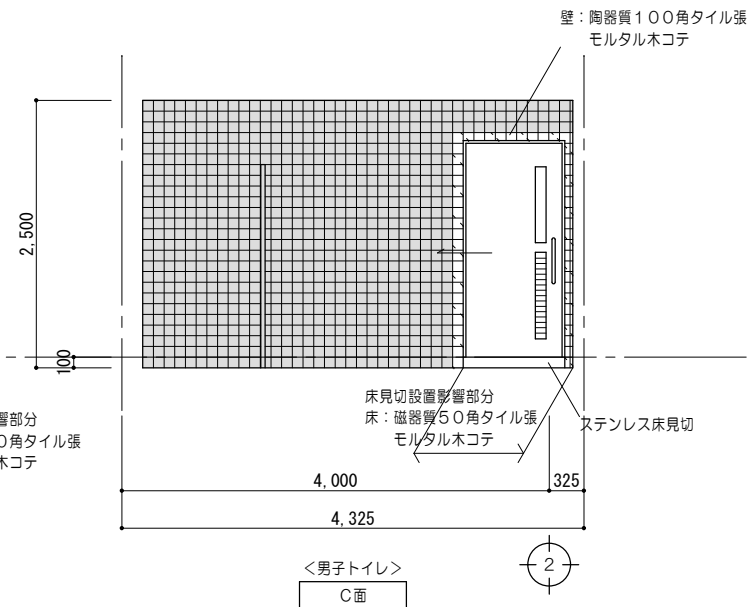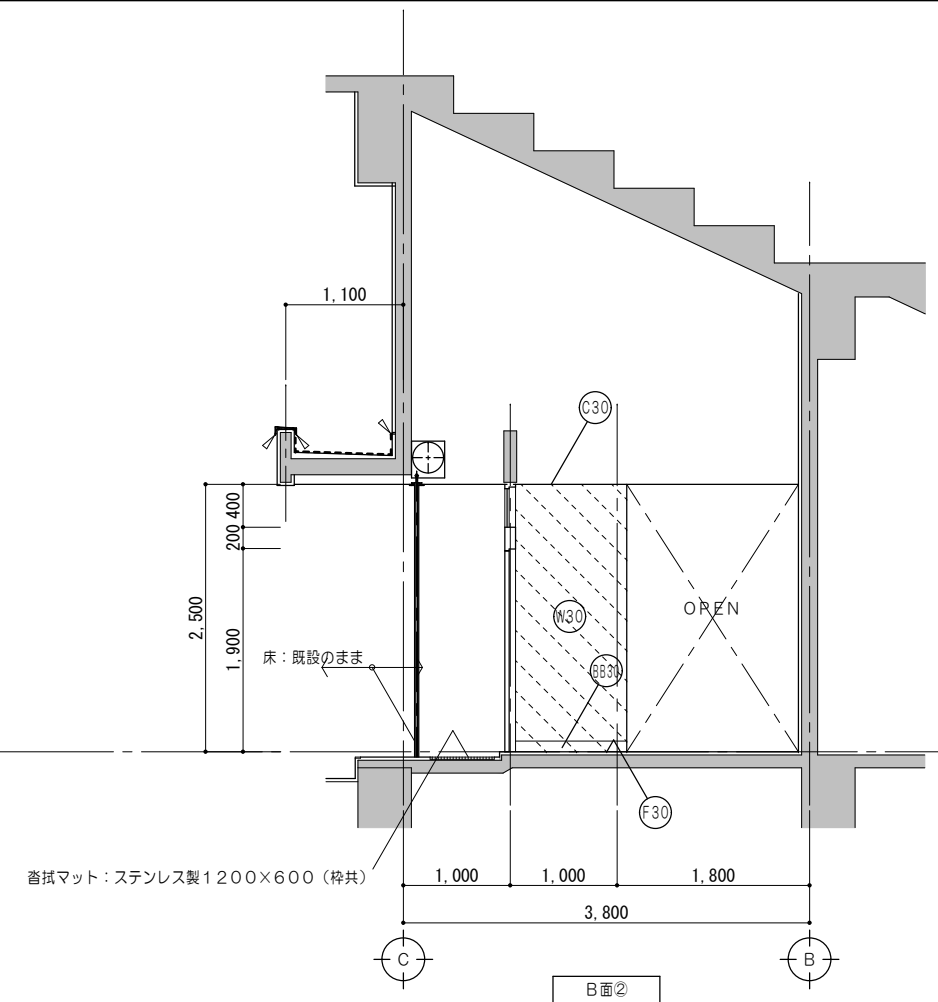


凡例 (工事内容)	
	既設のままを示す
	既設躯体を示す
	仕上材新設範囲を示す
	仕上・下地共新設範囲を示す
	仕上・下地・コンクリート新設範囲を示す
	シーリングを示す
	既設のままを示す
仕上凡例	
Ⓕ30	床 : ビニル床シート2、0張 モルタル金コテ仕上
ⒺB30	巾木 : モルタル金コテ仕上 H=100
ⒺW30	壁 : モルタル金コテ押入 EP塗 既設コンクリート下地
Ⓒ30	天井 : 化粧PB9.5 5張 LGS下地
Ⓒ31	天井 : PB9.5 EP塗 LGS下地


特 記 事 項		<div><div><div><div></div></div><div>株 式 会 社</div></div><div>前野建築設計</div><div>管理建築士 一級建築士 第320204号 前野 将輝</div></div>	代表設計者	設計担当	設計担当	設計担当	設計担当	法適合確認	作図	工事名称	設計日
			一級建築士 第320204号 前野 将輝	一級建築士 第307846号 三橋 五百子	一級建築士 第378328号 加藤 早妃	一級建築士 第360917号 前田 祐作		加藤 啓司	海浜公園内陸上競技場改修工事		
							縮尺	図面名称	図面番号		
							A2:1/50 A3:1/71	【⑦スタンド棟】改修後 1階展開図No. 1 4 (1階廊下No. 1)	A12 (原図:A2)		

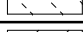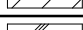

## キープラン


凡例 (工事内容)	
	既設のままを示す
	既設躯体を示す
	仕上材新設範囲を示す
	仕上・下地共新設範囲を示す
	仕上・下地・コンクリート新設範囲を示す
	シーリングを示す
	既設のままを示す
仕上凡例	
(F30)	床 : ビニル床シートア2、0張 モルタル金コテ仕上
(B330)	巾木 : モルタル金コテ仕上 H=100
(W30)	壁 : モルタル金コテ押入 EP塗 既設コンクリート下地
(C30)	天井 : 化粧PBア9、5張 LGS下地
(C31)	天井 : PBア9、5 EP塗 LGS下地

改修前

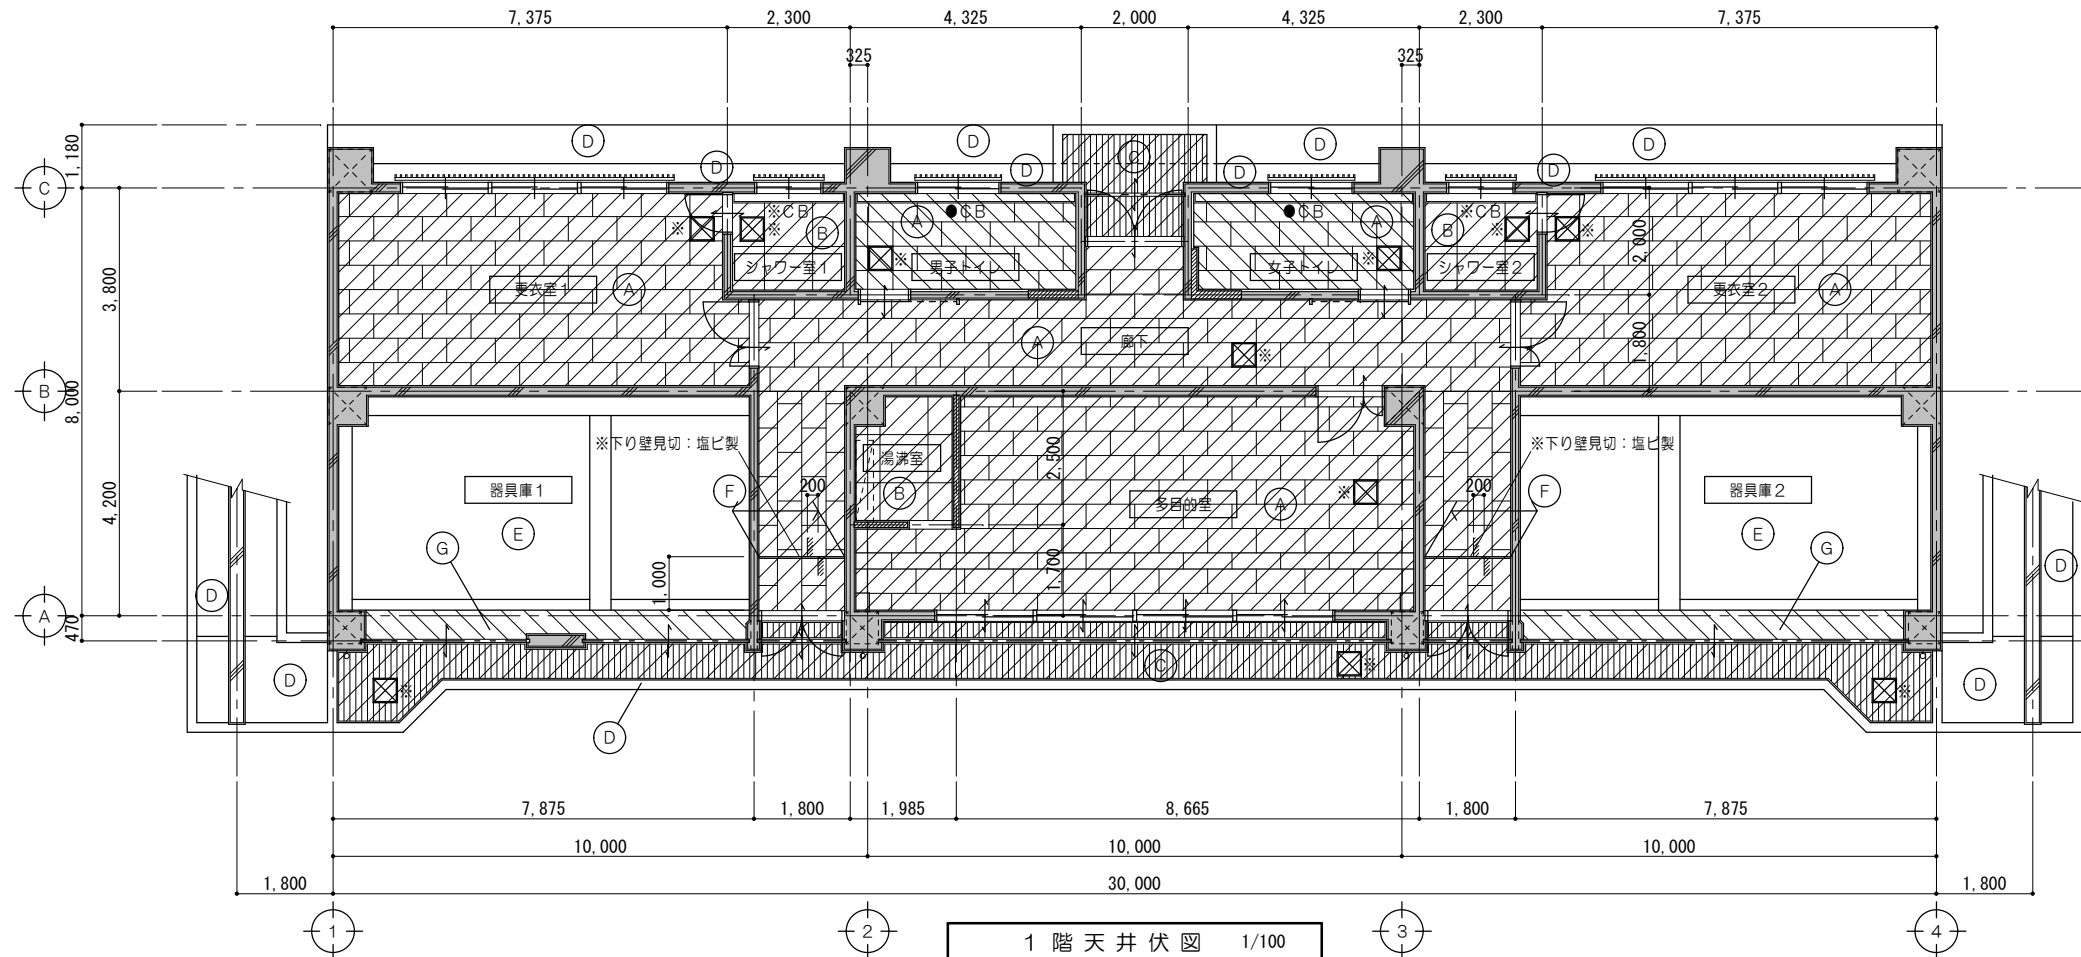

凡 例	
(A)	天井：化粧PBア9. 5張 LGS下地
(B)	天井：石綿ケイカル板ア6 VP塗 LGS下地
(C)	天井：スパンドレル(カラー鋼板)ア0. 5 LGS下地
(D)	天井：アクリル系リシン吹付 ベニヤコンクリート打放シ
(E)	天井：ベニヤコンクリート打放シ仕上
(F)	天井：PBア9 AEP塗 LGS下地
(G)	天井：モルタル金コテ仕上
	下地・仕上共撤去を示す
	仕上撤去を示す
	既設天井点検口 450角を示す
※	撤去を示す
●	既設のまますを示す

改修後

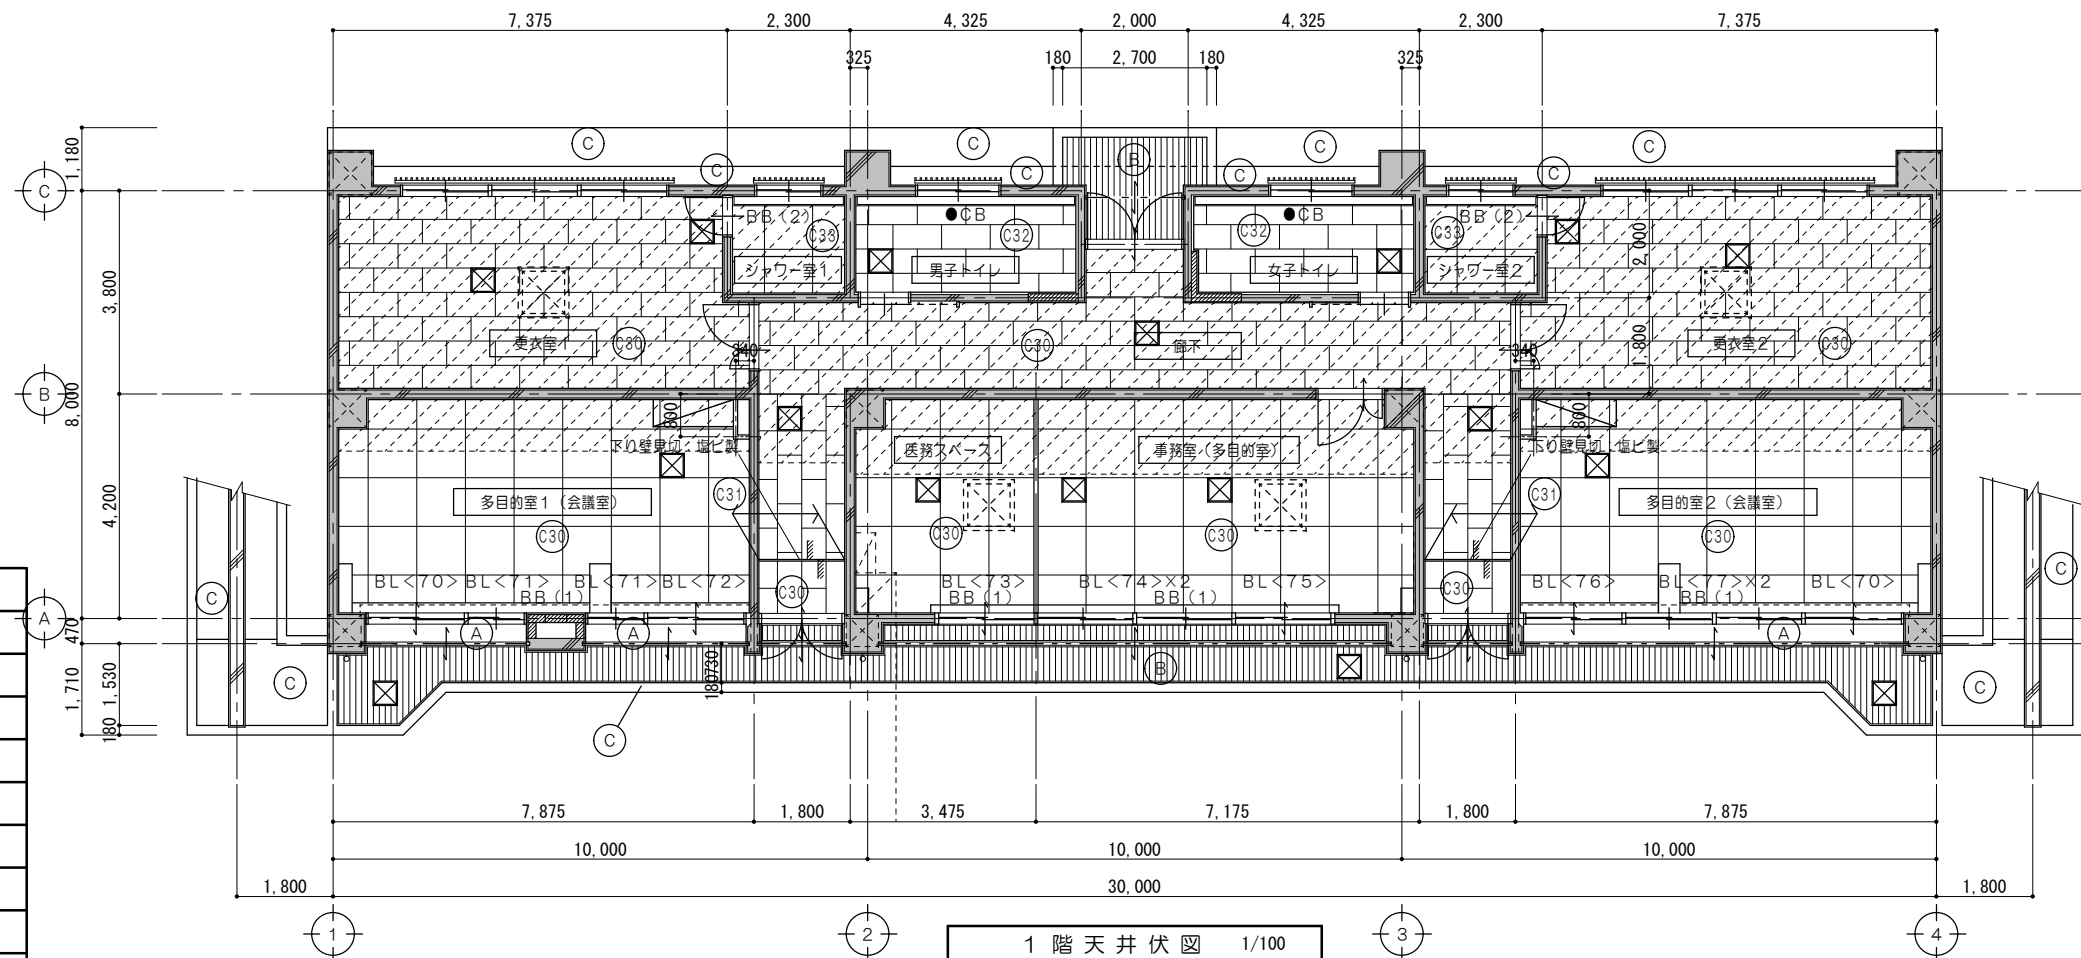


仕上凡例	
(C30)	天井：化粧PBア9. 5張 LGS下地
(C31)	天井：PBア9. 5 EP塗 既設LGS下地
(C32)	天井：化粧PBア9. 5張 既設LGS下地
(C33)	天井：ケイカル板ア6 EP塗 既設LGS下地
(A)	天井：モルタル金コテ押エ EP塗
(B)	天井：スパンドレルア0. 5張 LGS下地
(C)	天井：外装薄塗材E吹付 水洗い(高圧ポンプ1.0~1.5MPa)
	天井点検口 アルミ製 450角
	設備用開口補強を示す
BB (1)	ブラインドボックスを示す
BB (2)	ブラインドボックスを示す
●	既設のまますを示す
	天井ふところH1. 5m以上 天井下地振止め設置 ・水平補強 [-19×10×1. 2以上 タテヨコ方向に@1800程度 ・斜め補強 [-19×10×1. 2以上 相対する斜め材を一組とし、タテヨコ方向に @3600程度
特記なき限り廻り廻り縁は塩ビ製とする (シャワー室の廻り縁はアルミ製とする)	

開口補強サイズ一覧表		
番号	W×D	か所
1	950×950	4

ブラインド サイズ一覧表		
符号	W×H	か所
BL<70>	W2, 020×H2, 100	2
BL<71>	W1, 260×H1, 200	2
BL<72>	W1, 950×H2, 100	1
BL<73>	W1, 970×H2, 100	1
BL<74>	W1, 815×H1, 200	2
BL<75>	W2, 040×H2, 100	1
BL<76>	W1, 900×H2, 100	1
BL<77>	W1, 700×H1, 200	2


特 記 事 項	一級建築士事務所 三重県知事登録 第1-699号			代表設計者		設計担当	設計担当	設計担当	設計担当	法適合確認	作図	工事名称 海浜公園内陸上競技場改修工事 図面名称 【(フ)スタンド棟】改修前 改修後 1階天井伏図 縮 尺 A2:1/100 A3:1/141 図面番号 A114 (原図:A2)	設計日
	株式会社 前野建築設計			一級建築士 第320204号 前野 将輝		一級建築士 第307846号 前野 将輝	一級建築士 第378328号 加藤 早紀	一級建築士 第360917号 前田 祐作	設計担当		加藤 早紀		
	管理建築士 一級建築士 第320204号 前野 将輝			一級建築士 第320204号 前野 将輝		一級建築士 第307846号 前野 将輝	一級建築士 第378328号 加藤 早紀	一級建築士 第360917号 前田 祐作	設計担当		三橋 五百子		

改修前

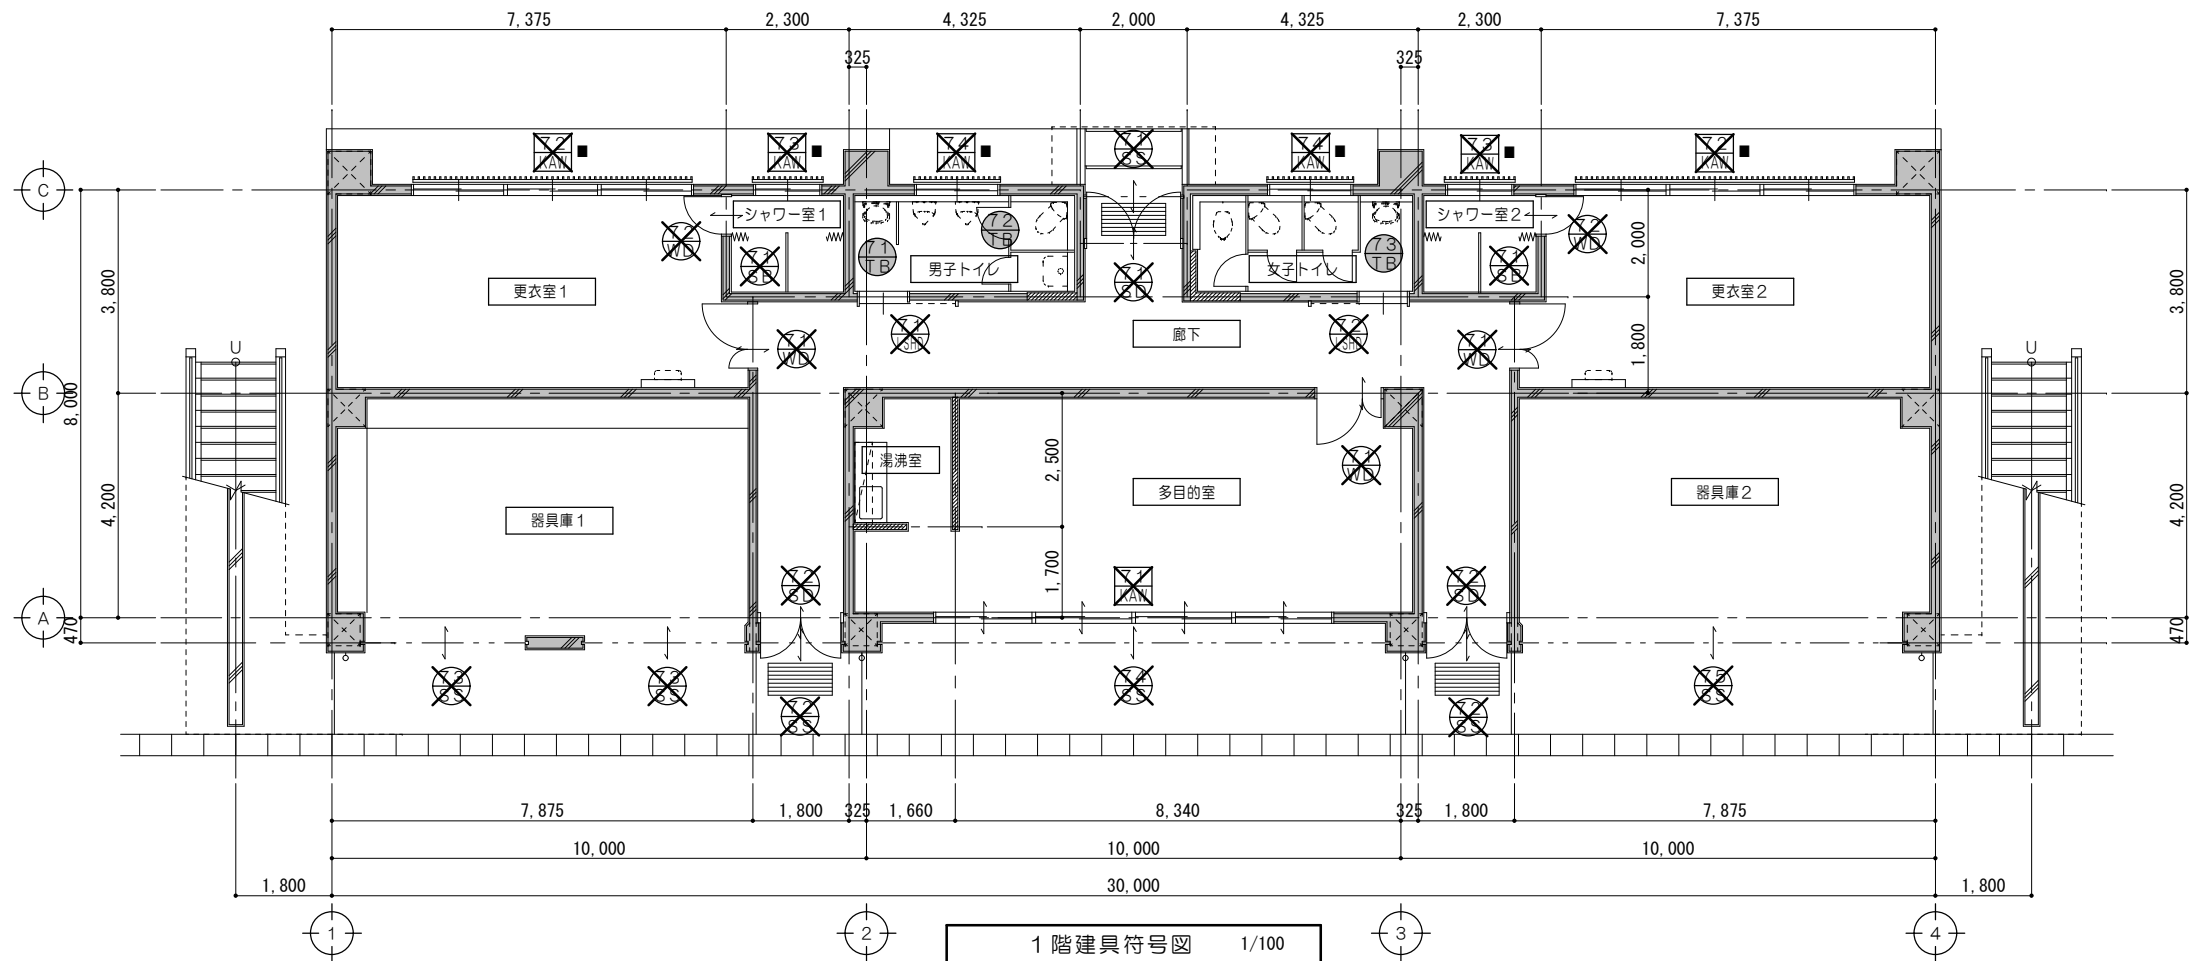

凡 例	
	撤去建具を示す (既設建具枠残置)
	撤去建具を示す
	既設のままを示す
	ルーバー撤去建具を示す

改修後

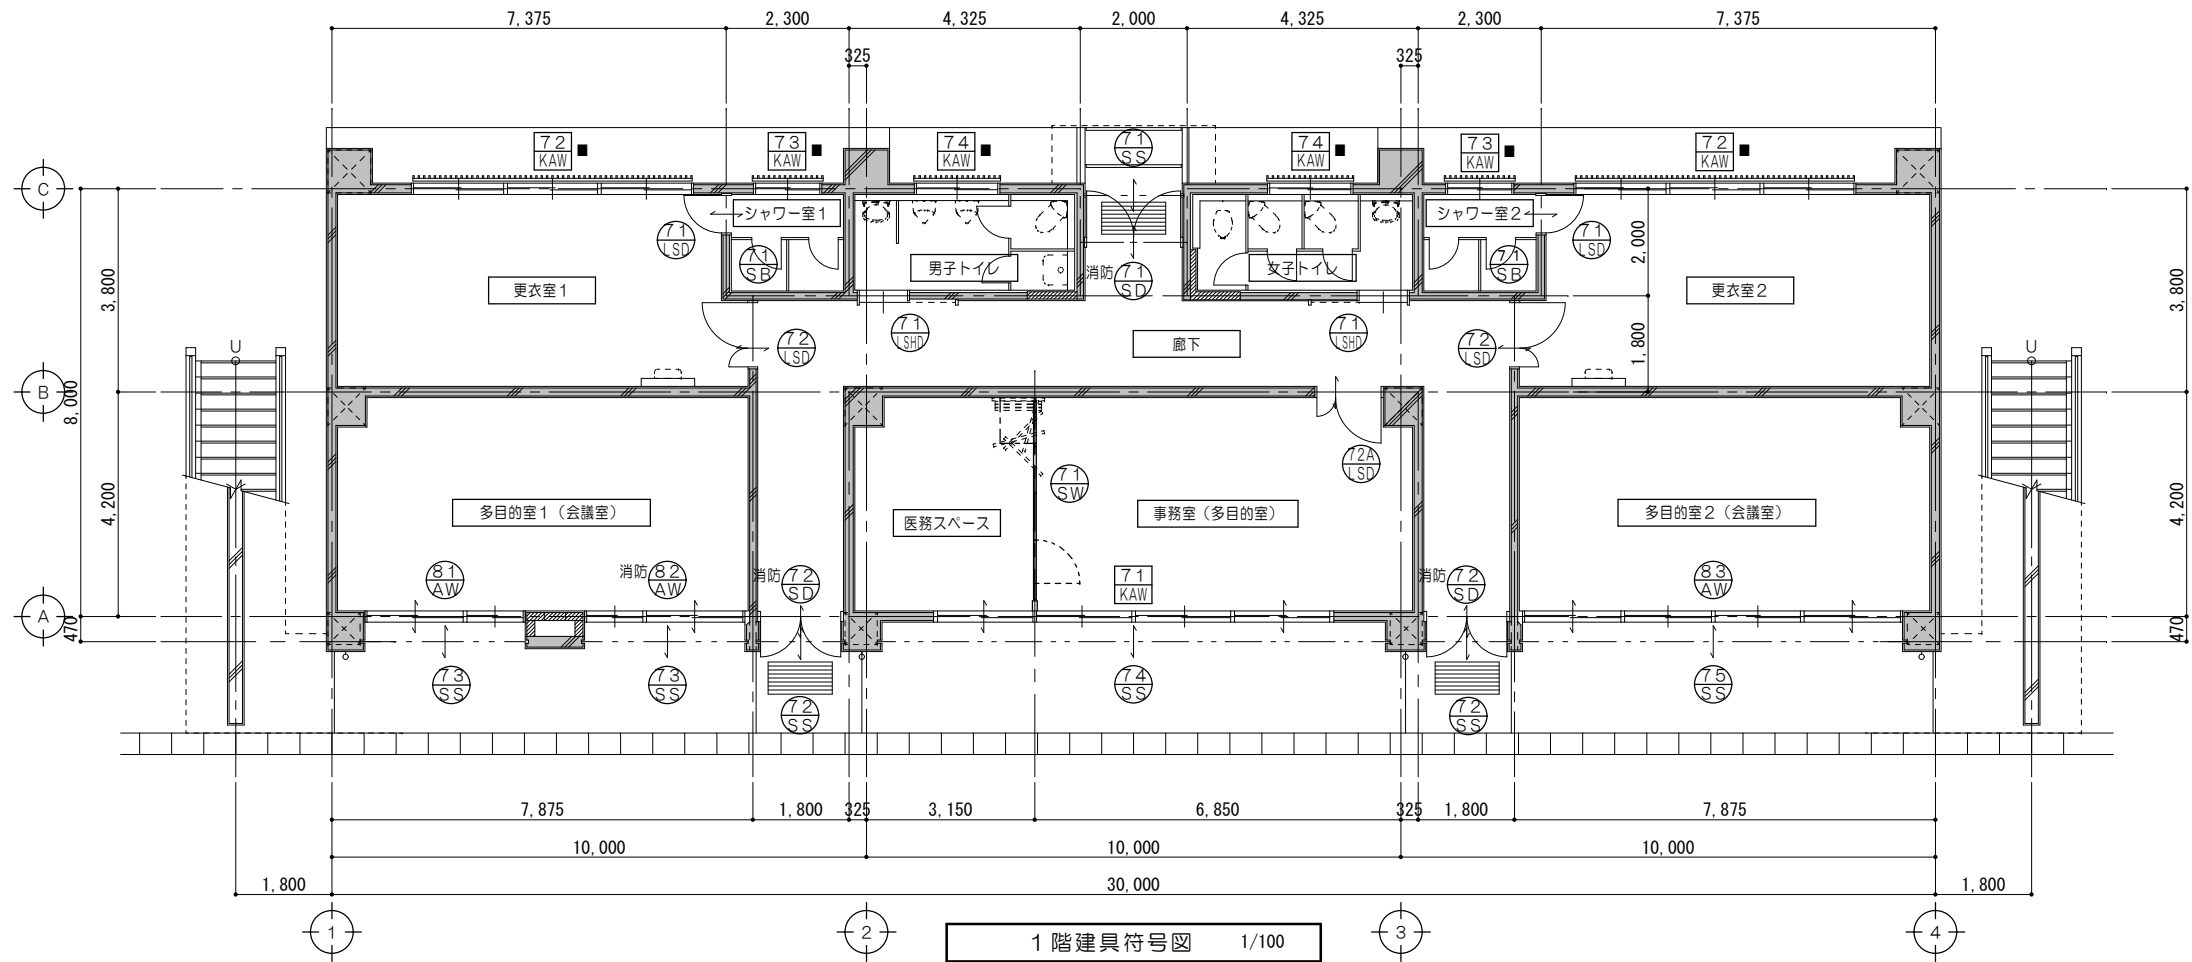







凡 例	
	新設建具を示す
	改修建具 (カバー工法) を示す (既設建具枠残置)
	ルーバー新設建具を示す
	消防無窓階の検討に使用する建具を示す








※誘導灯を設置する建具は避難方向へ鍵を用いず手動開放可能。

特 記 事 項	一級建築士事務所 三重県知事登録 第1-699号				代表設計者	設計担当	設計担当	設計担当	設計担当	法適合確認	作図	監理	工事名称	設計日
	株式会社 前野建築設計				一級建築士 第320204号 前野 将輝	一級建築士 第307846号 前野 将輝	一級建築士 第3078328号 三橋 五百子	一級建築士 第360917号 加藤 早紀	一級建築士 前田 祐作		加藤 早紀	前田 祐作	海浜公園内陸上競技場改修工事	
	管理建築士 一級建築士 第320204号 前野 将輝												図面名称	図面番号
													【7スタンド棟】建具符号図、建具表	A115 (原図:A2)


















撤 去 建 具 表 No. 1										1/50																
符号名称数量			<div><div></div>4連引違イアルミサッシ（建具枠残置）</div>				1		<div><div></div>3連引違イアルミサッシ（建具枠残置）</div>			2														
姿 図			<div><div><div>FL</div><div>▽</div></div><div><div><div>7,410</div><div>1,800701,800701,800701,800</div><div>1,900</div></div></div></div>						<div><div><div>4,940</div><div>1,600701,600701,600</div><div>700</div><div>1,760</div></div></div>																	
見 込 硝 子			70		上部：プレートワイヤーφ6.8 下部：ラフワイヤーφ6.8				70		ラフワイヤーφ6.8															
仕 上			アルミ						アルミ																	
金 物			クレセント、戸車、アングルピース、アルミ額縁（三方）、付属金物一式						クレセント、戸車、アングルピース、水切、アルミ額縁、付属金物一式																	
室 名			多目的室						更衣室1、更衣室2																	
符号名称数量			<div><div></div>ガラリ付引違イアルミサッシ（建具枠残置）</div>		2		<div><div></div>ガラリ付引違イアルミサッシ（建具枠残置）</div>		2		<div><div></div>ランマFⅠX付両開キスチールドア</div>		1		<div><div></div>両開キスチールドア</div>		2									
姿 図			<div><div><div>FL</div><div>▽</div></div><div><div><div>1,220</div><div>320100800</div><div>1,220</div><div>1,325</div></div></div></div>				<div><div><div>1,520</div><div>320100800</div><div>1,220</div><div>1,325</div></div></div>				<div><div><div>1,760</div><div>200400</div><div>2,500</div><div>1,900</div></div><div>F</div></div>				<div><div><div>1,500</div><div>1,900</div></div></div>											
見 込 硝 子			70		ラフワイヤーφ6.8				70		ラフワイヤーφ6.8				100		ランマ部：プレートワイヤーφ6.8 ドア部：ラフワイヤーφ6.8				100		ランマ部：プレートワイヤーφ6.8 ドア部：ラフワイヤーφ6.8			
仕 上			アルミ				アルミ				合成樹脂調合ペイント2種塗				合成樹脂調合ペイント2種塗											
金 物			クレセント、戸車、アングルピース、水切、アルミ額縁、付属金物一式				クレセント、戸車、アングルピース、水切、アルミ額縁、付属金物一式				シリンダー錠、フロアヒンジ、フランス落シ、ステンレス沓摺、ステンレス引手、付属金物一式				シリンダー錠、フロアヒンジ、フランス落シ、ステンレス沓摺、ステンレス引手、付属金物一式											
室 名			シャワー室1、シャワー室2				男子トイレ、女子トイレ				廊下				廊下											
符号名称数量			<div><div></div>手動式軽量スチールシャッター</div>		1		<div><div></div>手動式軽量スチールシャッター</div>		2		<div><div></div>手動式軽量スチールシャッター</div>		2													
姿 図			<div><div><div>FL</div><div>▽</div></div><div><div><div>1,760</div><div>2,500</div></div></div></div>				<div><div><div>1,500</div><div>1,940</div></div></div>				<div><div><div>3,000</div><div>1,940</div></div></div>															
見 込 硝 子																										
仕 上			カラー鋼板 スラッタφ0.8				カラー鋼板 スラッタφ0.8				カラー鋼板 スラッタφ0.8															
金 物			三方枠、シャッターケース（天井内）、付属金物一式				三方枠、シャッターケース（天井内）、付属金物一式				三方枠、シャッターケース（天井内）、付属金物一式															
室 名			廊下				廊下				器具庫1															

撤去建具表 No. 21/50

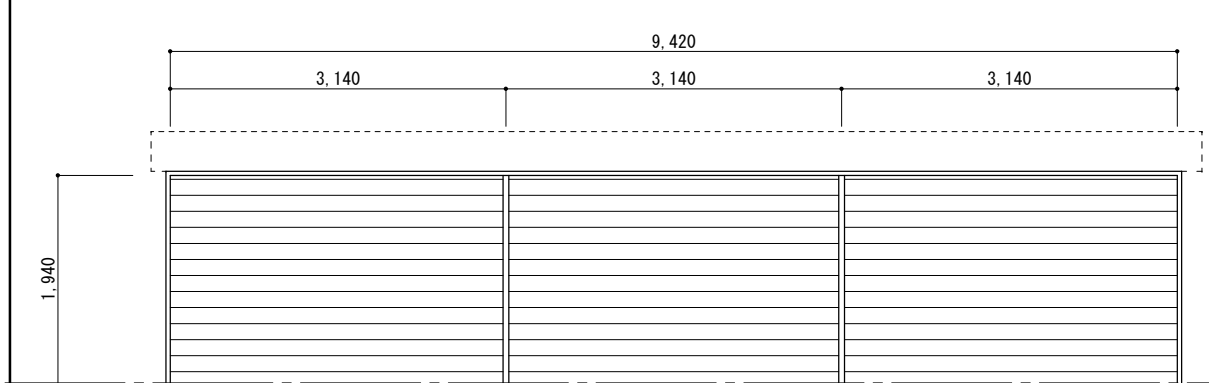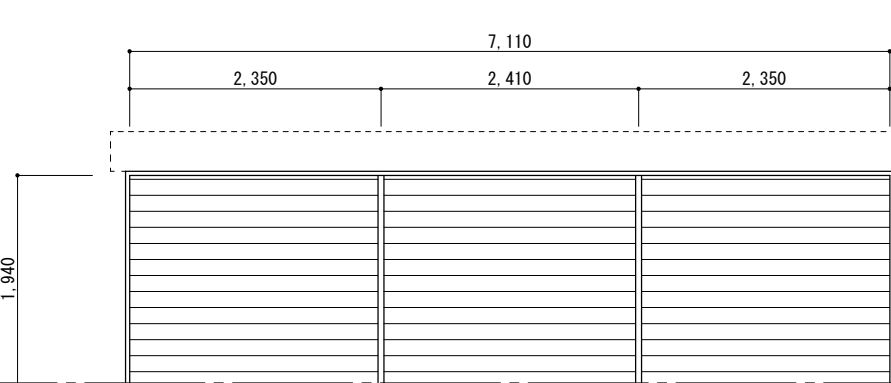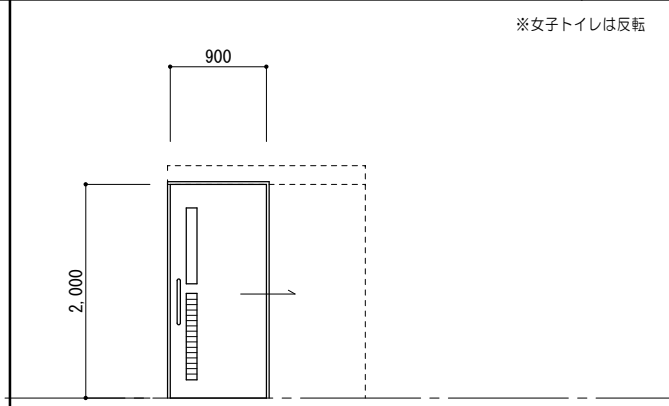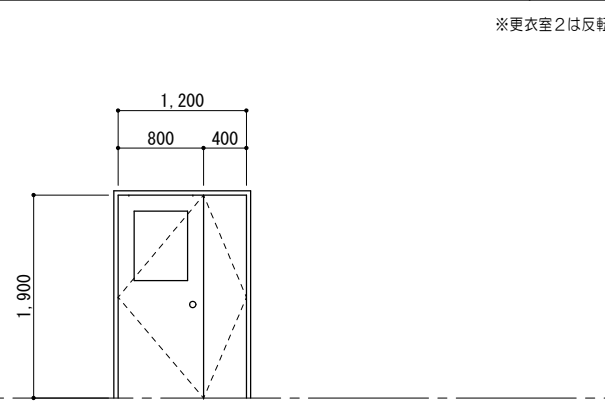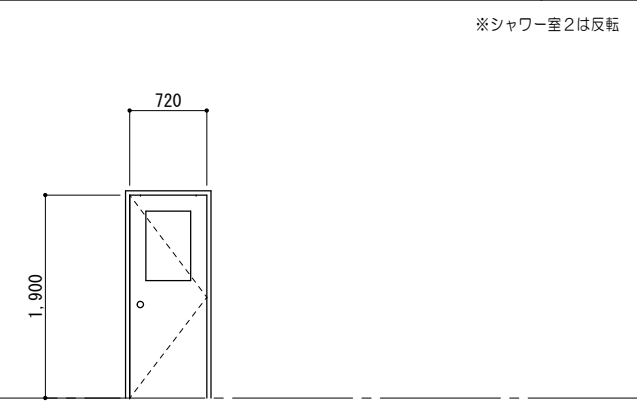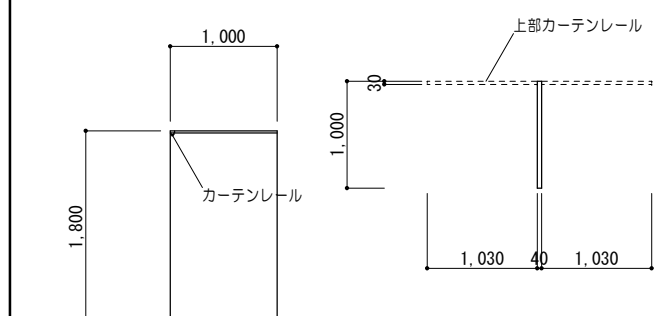符号名称数量	<del>2</del> 手動式軽量スチールシャッター				1	<del>2</del> 手動式軽量スチールシャッター				1					
姿図															
見込硝子															
仕上	カラー鋼板 スラットα0.8					カラー鋼板 スラットα0.8									
金物	三方枠、シャッターケース（天井内）、付属金物一式					三方枠、シャッターケース（天井内）、付属金物一式									
室名	多目的室					器具庫2									
符号名称数量	<del>2</del> 片引軽量スチールハンガードア（外付タイプ）		2	<del>2</del> 親子開キ木製フラッシュ戸		3	<del>2</del> 親子開キ木製フラッシュ戸		2						
姿図															
見込硝子	<table><tr><td>枠</td><td>300</td></tr><tr><td>扉</td><td>40</td></tr></table> 型ガラスA4		枠	300	扉	40		40	スリガラスA3		40	スリガラスA3			
枠	300														
扉	40														
仕上	鋼板 焼付塗装			両面シナ合板フラッシュA6 OP塗装			両面シナ合板フラッシュA6 OP塗装								
金物	自閉制御装置、エアダンパー、大型引手、ガイドローラー、スチール三方枠（焼付塗装）、付属金物一式			丁番、DC、シリンダー錠、握り玉、フランス落シ、付属金物一式			丁番、DC、シリンダー錠、握り玉、付属金物一式								
室名	男子トイレ、女子トイレ			更衣室1、更衣室2、多目的室			シャワー室1、シャワー室2								
符号名称数量	<del>2</del> シャワーブース		2												
姿図															
見込硝子	40														
仕上	ベニヤフラッシュ														
金物	アルミ笠木、カーテンレール、付属金物一式														
室名	シャワー室1、シャワー室2														

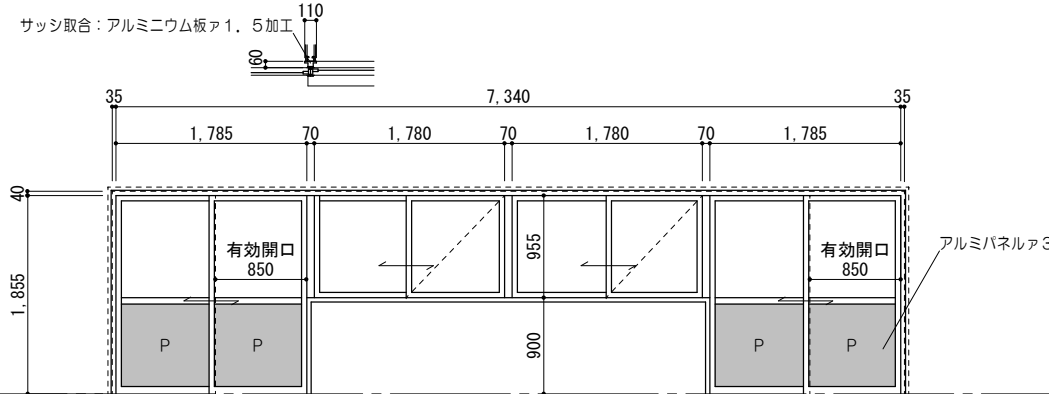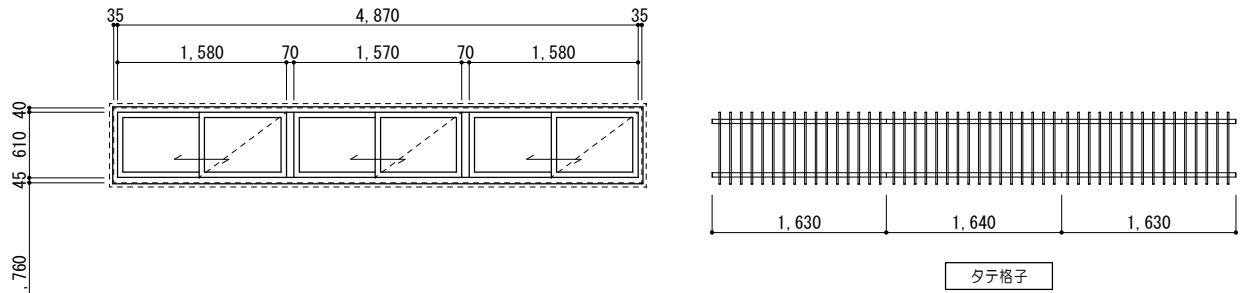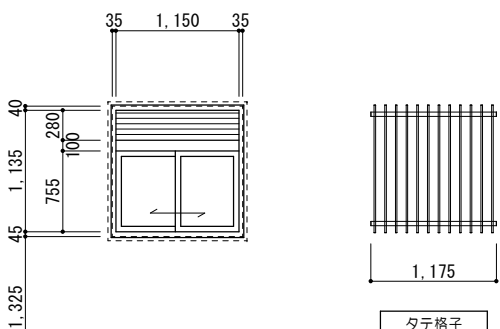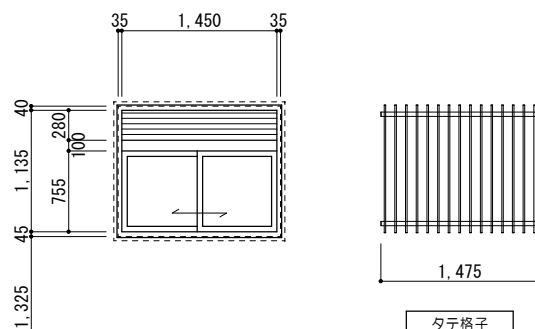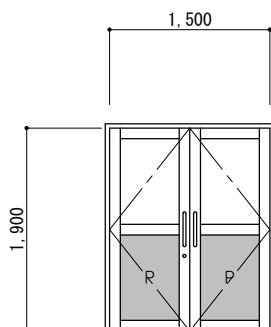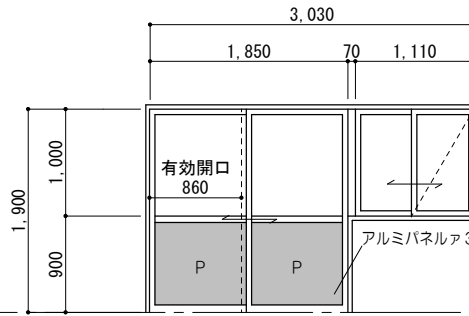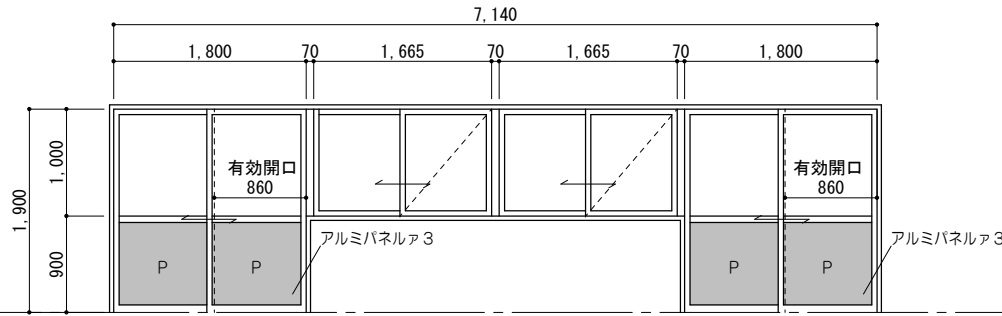新 設 建 具 表 No. 1												1/50											
符号名称数量			71 KAW	4連引違イアルミサッシ（カバー工法）				1		72 KAW	3連引違イアルミサッシ（カバー工法）			2									
姿 図																							
見 込			硝子		70		強化ガラスA6（飛散防止フィルム張）																
仕 上			アルミ陽極酸化塗装皮膜						アルミ陽極酸化塗装皮膜														
金 物			クレセント、戸車、アングルピース、ステンレス網戸、アルミ額縁（三方）、サッシ取合加工（H1855）、付属金物一式						クレセント、戸車、アルミ額縁、ステンレス網戸、水切、タテ面格子、付属金物一式														
室 名			事務室（多目的室）～医務スペース						更衣室1、更衣室2														
符号名称数量			73 KAW	ガラリ付引違イアルミサッシ（カバー工法）				2		74 KAW	ガラリ付引違イアルミサッシ（カバー工法）				2								
姿 図																							
見 込			硝子		70		強化型ガラスA4				70		強化型ガラスA4										
仕 上			アルミ陽極酸化塗装皮膜				アルミ陽極酸化塗装皮膜				スチールA1、5 DP塗				スチールA1、5 DP塗								
金 物			クレセント、戸車、アルミ額縁、ステンレス網戸、水切、タテ面格子、付属金物一式				クレセント、戸車、アルミ額縁、ステンレス網戸、水切、タテ面格子、付属金物一式				シリンダー錠（内部サムターン）、フロアビンジ、フランス落シ、ステンレス番指、ステンレス大型引手、スチール三方枠（DP塗）、付属金物一式				シリンダー錠（内部サムターン）、フロアビンジ、フランス落シ、ステンレス番指、ステンレス大型引手、スチール三方枠（DP塗）、付属金物一式								
室 名			シャワー室1、シャワー室2				男子トイレ、女子トイレ				廊下				廊下								
符号名称数量			81 AW	2連引違イアルミサッシ				1		82 AW	2連引違イアルミサッシ				1		83 AW	4連引違イアルミサッシ				1	
姿 図																							
見 込			硝子		70		強化ガラスA6（飛散防止フィルム張）				70		強化ガラスA5（飛散防止フィルム張）				70		強化ガラスA6（飛散防止フィルム張）				
仕 上			アルミ陽極酸化塗装皮膜				アルミ陽極酸化塗装皮膜				アルミ陽極酸化塗装皮膜												
金 物			クレセント、戸車、アルミ額縁、ステンレス網戸、水切、付属金物一式				クレセント、戸車、アルミ額縁、ステンレス網戸、水切、付属金物一式				クレセント、戸車、アルミ額縁、ステンレス網戸、水切、付属金物一式												
室 名			多目的室1（会議室）				多目的室1（会議室）				多目的室2（会議室）												

特 記 事 項				<div><div><div><div>一級建築士事務所 三重県知事登録 第1-699号</div><div><div><div><div>MAENO</div><div>株式会社</div></div><div><div>前野建築設計</div></div></div><div>管理建築士 一級建築士 第320204号 前野 将輝</div></div></div></div></div>	代表設計者	設計担当	設計担当	設計担当	設計担当	設計担当	法適合確認	作図	工事名称	設計日
					一級建築士 第320204号 前野 将輝	一級建築士 第307846号 三橋 五百子	一級建築士 第378328号 加藤 早妃	一級建築士 第360917号 前田 祐作		<div><div><div><div>加藤</div><div>三橋</div></div><div><div>前田</div><div>加藤</div></div></div></div>	海浜公園内陸上競技場改修工事			
										縮 尺	図面番号			
										A2:1/50 A3:1/71	【7スタンド棟】新設建具表No. 1	A118 (原図:A2)		

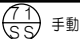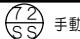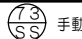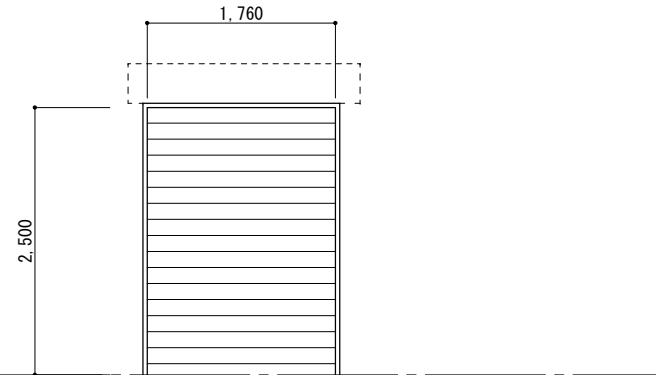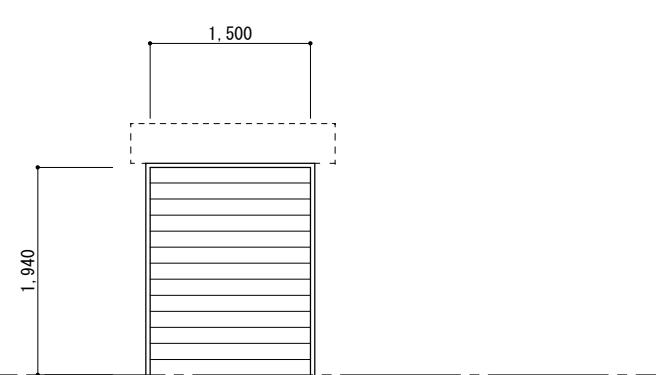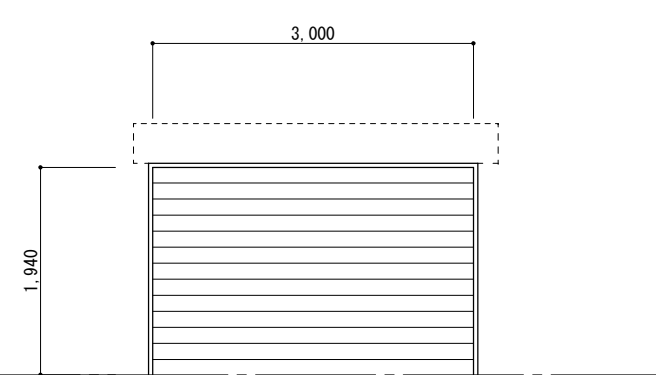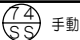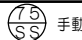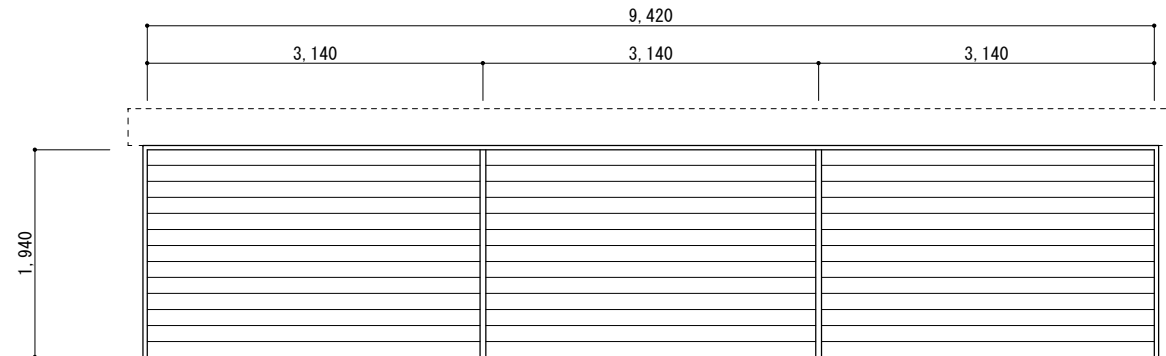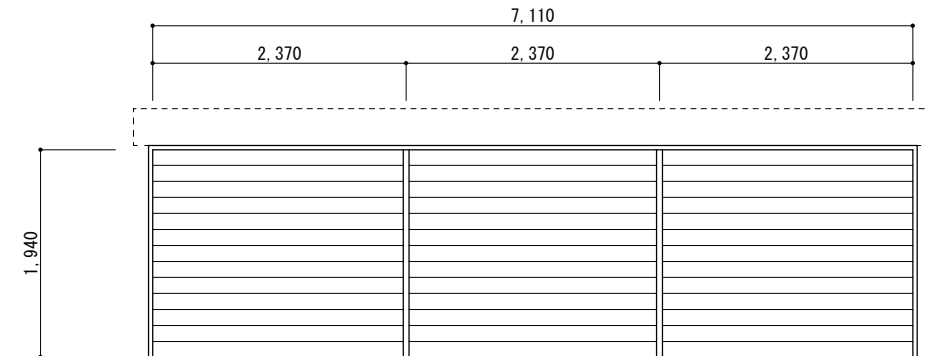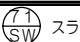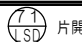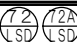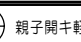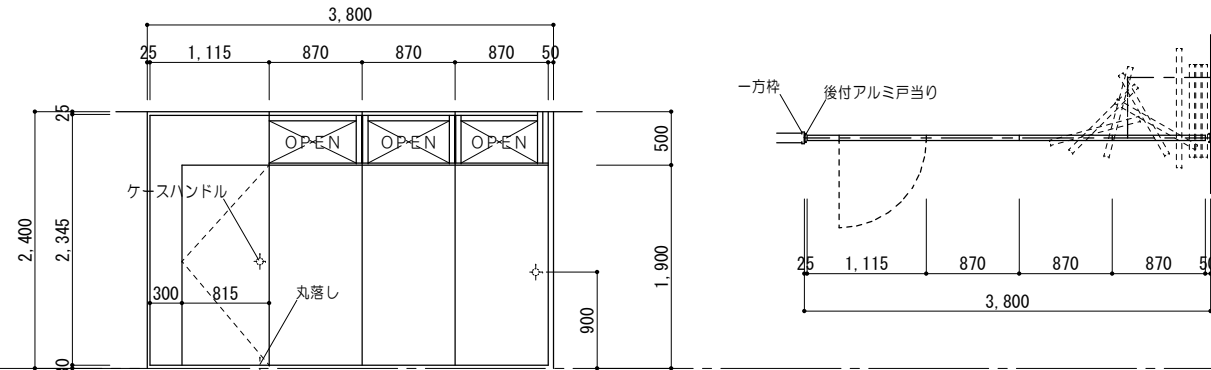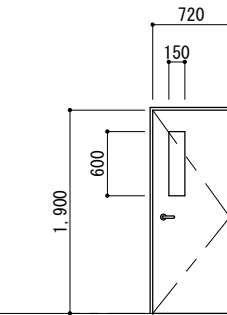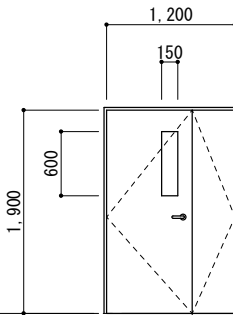新 設 建 具 表 No. 2										1/50																						
符号名称数量			 手動式軽量スチールシャッター		1		 手動式軽量スチールシャッター		2		 手動式軽量スチールシャッター		2																			
姿 図																																
見 込 硝 子																																
仕 上			カラー鋼板 スラットα0. 8 (高耐食鋼板仕様)				カラー鋼板 スラットα0. 8 (高耐食鋼板仕様)				カラー鋼板 スラットα0. 8 (高耐食鋼板仕様)																					
金 物			三方枠、耐風形ガイドレール (SUS)、SUS製座板、付属金物一式 シャッターケース (天井内)				三方枠、耐風形ガイドレール (SUS)、SUS製座板、付属金物一式 シャッターケース (天井内)				三方枠、耐風形ガイドレール (SUS)、SUS製座板、付属金物一式 シャッターケース (天井内)																					
室 名			廊下				廊下				多目的室1 (会議室)																					
符号名称数量			 手動式軽量スチールシャッター					1					 手動式軽量スチールシャッター					1														
姿 図																																
見 込 硝 子																																
仕 上			カラー鋼板 スラットα0. 8 (高耐食鋼板仕様)					カラー鋼板 スラットα0. 8 (高耐食鋼板仕様)																								
金 物			三方枠、耐風形ガイドレール (SUS)、SUS製座板、移動式中柱 (高耐風圧タイプ)、 シャッターケース (天井内)、付属金物一式					三方枠、耐風形ガイドレール (SUS)、SUS製座板、移動式中柱 (高耐風圧タイプ)、 シャッターケース (天井内)、付属金物一式																								
室 名			事務室 (多目的室)					事務室 (多目的室)																								
符号名称数量			 スライディングウォール					1					 片開キ軽量スチールドア					2					  親子開キ軽量スチールドア					72 : 2 72A : 1				
姿 図													※シャワー室2は反転										※更衣室2は反転 ※多目的室のみステンレス奮措									
見 込 硝 子			50										枠 205 扉 40 強化型ガラスA4										枠 200 扉 40 強化型ガラスA4									
仕 上			亜鉛メッキ鋼板α0. 5 焼付塗装 (充填材：ペーパーコア)										化粧鋼板α0. 6 焼付塗装										化粧鋼板α0. 6 焼付塗装									
金 物			ハンガーレール、ランナー、ケースハンドル、レール取付鉄骨下地、一方枠：亜鉛めっき鋼板α0. 5焼付塗装、付属金物一式										レバーハンドル、DC、丁番、スチール三方枠 (焼付塗装)、戸当り、 シリンダー錠 (内部サムターン)、付属金物一式										レバーハンドル、DC、丁番、スチール三方枠 (焼付塗装)、戸当り、 シリンダー錠 (内部サムターン)、付属金物一式									
室 名			事務室 (多目的室)										シャワー室1、シャワー室2										更衣室1、更衣室2、多目的室									

特 記 事 項				一級建築士事務所 三重県知事登録 第1-699号		代表設計者	設計担当	設計担当	設計担当	設計担当	法適合確認	作図	工事名称		設計日
				株式会社 前野建築設計		一級建築士 第320204号 前野 将輝	一級建築士 第307846号 三橋 五百子	一級建築士 第378328号 加藤 早妃	一級建築士 第360917号 前田 祐作			加藤 早妃	海浜公園内陸上競技場改修工事		
				管理建築士 一級建築士 第320204号 前野 将輝								三橋 五百子	図面名称		縮 尺
												三橋 五百子	【7のスタンド棟】新設建具表No.2		A2:1/50 A3:1/71 図面番号 A119 (原図・A2)

新 設 建 具 表 No. 21/50


符号名称数量	<div><div><div>71</div><div>SP</div></div>片引軽量スチールハンガードア（外付タイプ）</div>	2	<div><div><div>71</div><div>SP</div></div>シャワーブース</div>	2						
姿 図	※女子トイレは反転 		※シャワー室2は反転 							
見込硝子	<table><tr><td>枠</td><td>300</td></tr><tr><td>扉</td><td>40</td></tr></table> 強化型ガラスA4	枠	300	扉	40	40				
枠	300									
扉	40									
仕 上	化粧鋼板A〇、6 焼付塗装		高圧メラミン樹脂化粧板（芯材：発砲ポリプロピレン充填）							
金 物	自閉制御装置、エアダンパー、大型引手、ガイドローラー、スチール三方棒（焼付塗装仕上）、付属金物一式		アルミ笠木、ステンレスサポート、スライドロック、戸当り、脚金物、付属金物一式							
室 名	男子トイレ、女子トイレ		シャワー室1、シャワー室2							
符号名称数量										
姿 図										
見込硝子										
仕 上										
金 物										
室 名										
符号名称数量										
姿 図										
見込硝子										
仕 上										
金 物										
室 名	事務室（多目的室）									



25 D ブラインドBOX (1) 詳細図


1/10

※見え掛り木部: 保護シート張  
見え隠れ鉄部: 防錆塗装




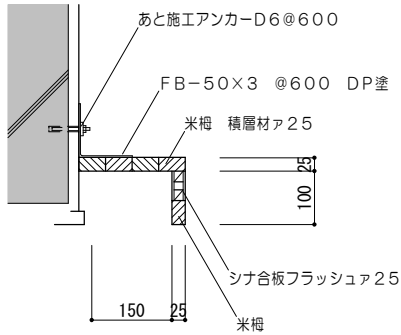


26 D ブラインドBOX (2) 詳細図

1/10

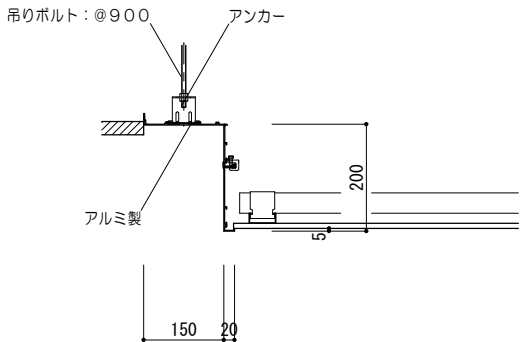


27 D スライディングウォール詳細図

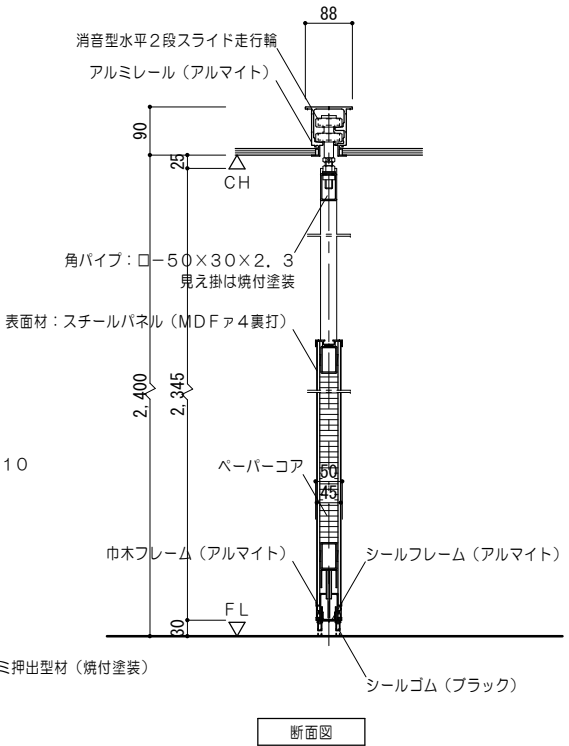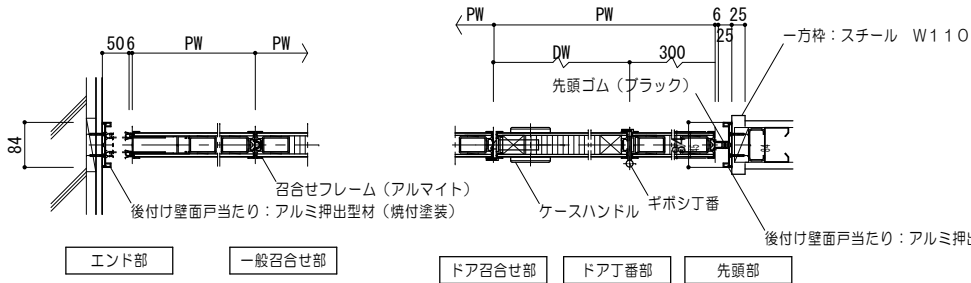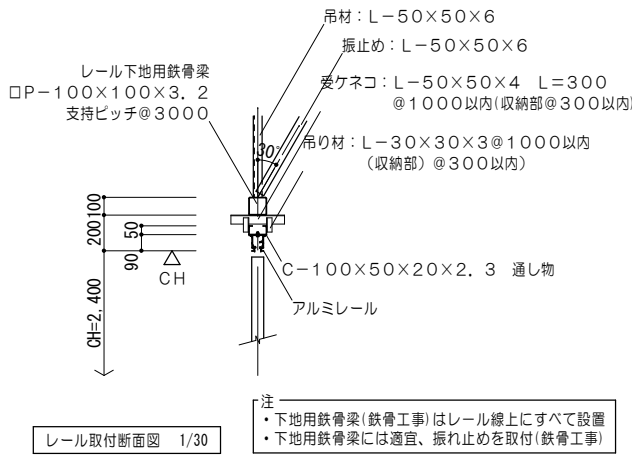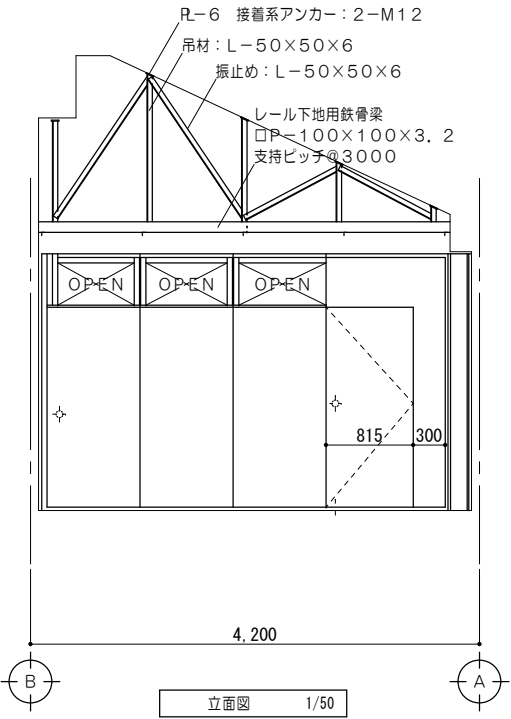


28 D 土間コンクリート改修詳細図



1/30

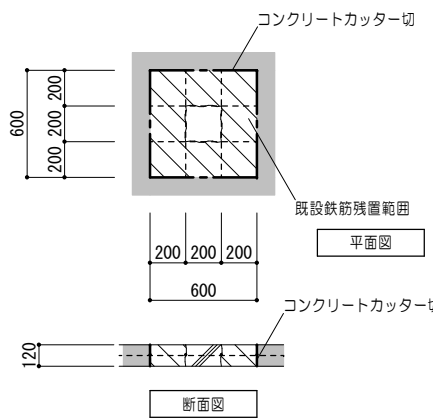

改修前

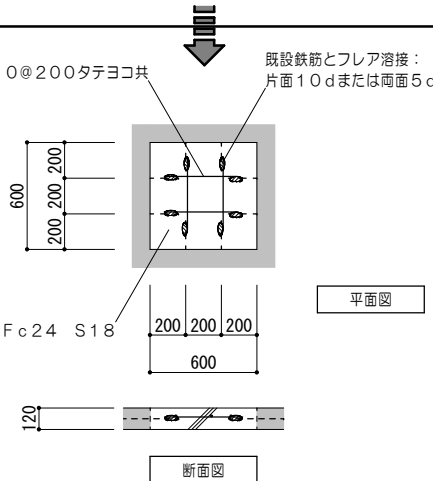

改修後

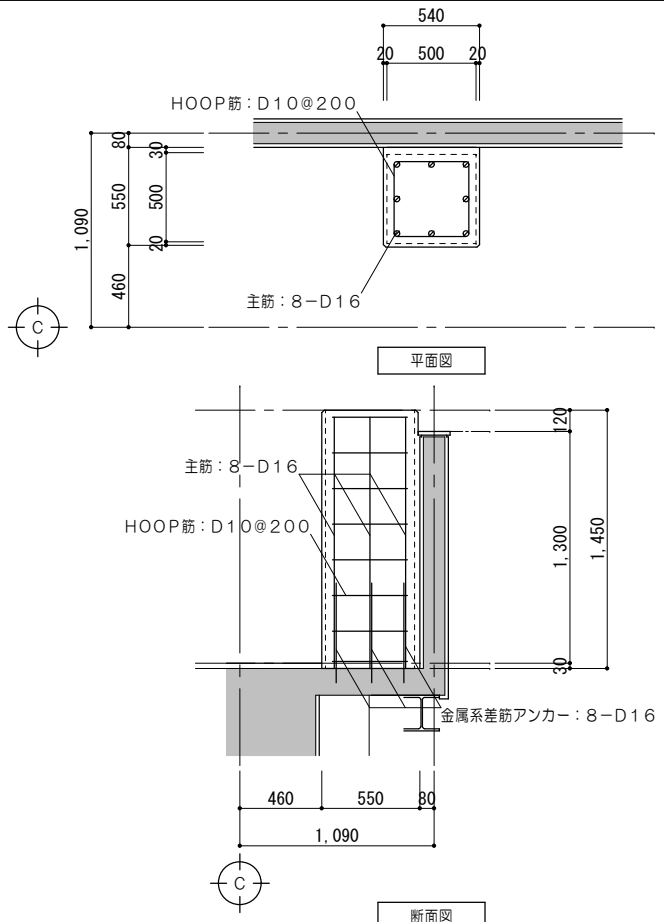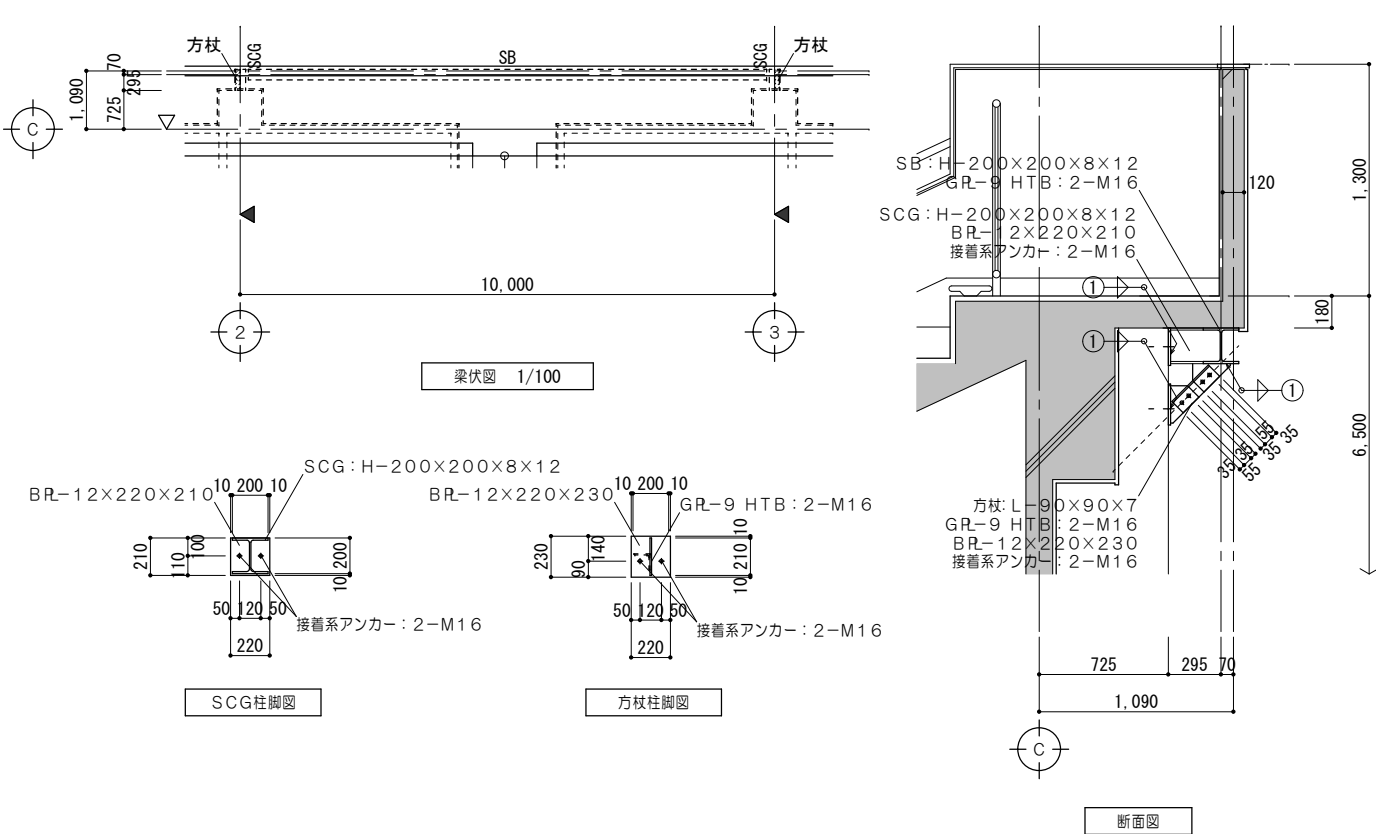

特記事項	

一級建築士事務所 三重県知事登録 第1-699号  
株式会社 前野建築設計  
管理建築士 一級建築士 第320204号 前野 将輝

代表設計者  
一級建築士 第320204号 前野 将輝

設計担当  
一級建築士 第307846号 三橋 五百子

設計担当  
一級建築士 第378328号 加藤 早紀

設計担当  
一級建築士 第360917号 前田 祐作

設計担当

法適合確認

作成  
加藤 早紀  
校閲  
三橋 五百子

工事名称  
海浜公園内陸上競技場改修工事  
図面名称  
【7スタンド棟】各部詳細図No.2

設計日  
縮尺  
A2:1/50, 10  
A3:1/71, 14  
図面番号  
A122  
(原図:A2)